


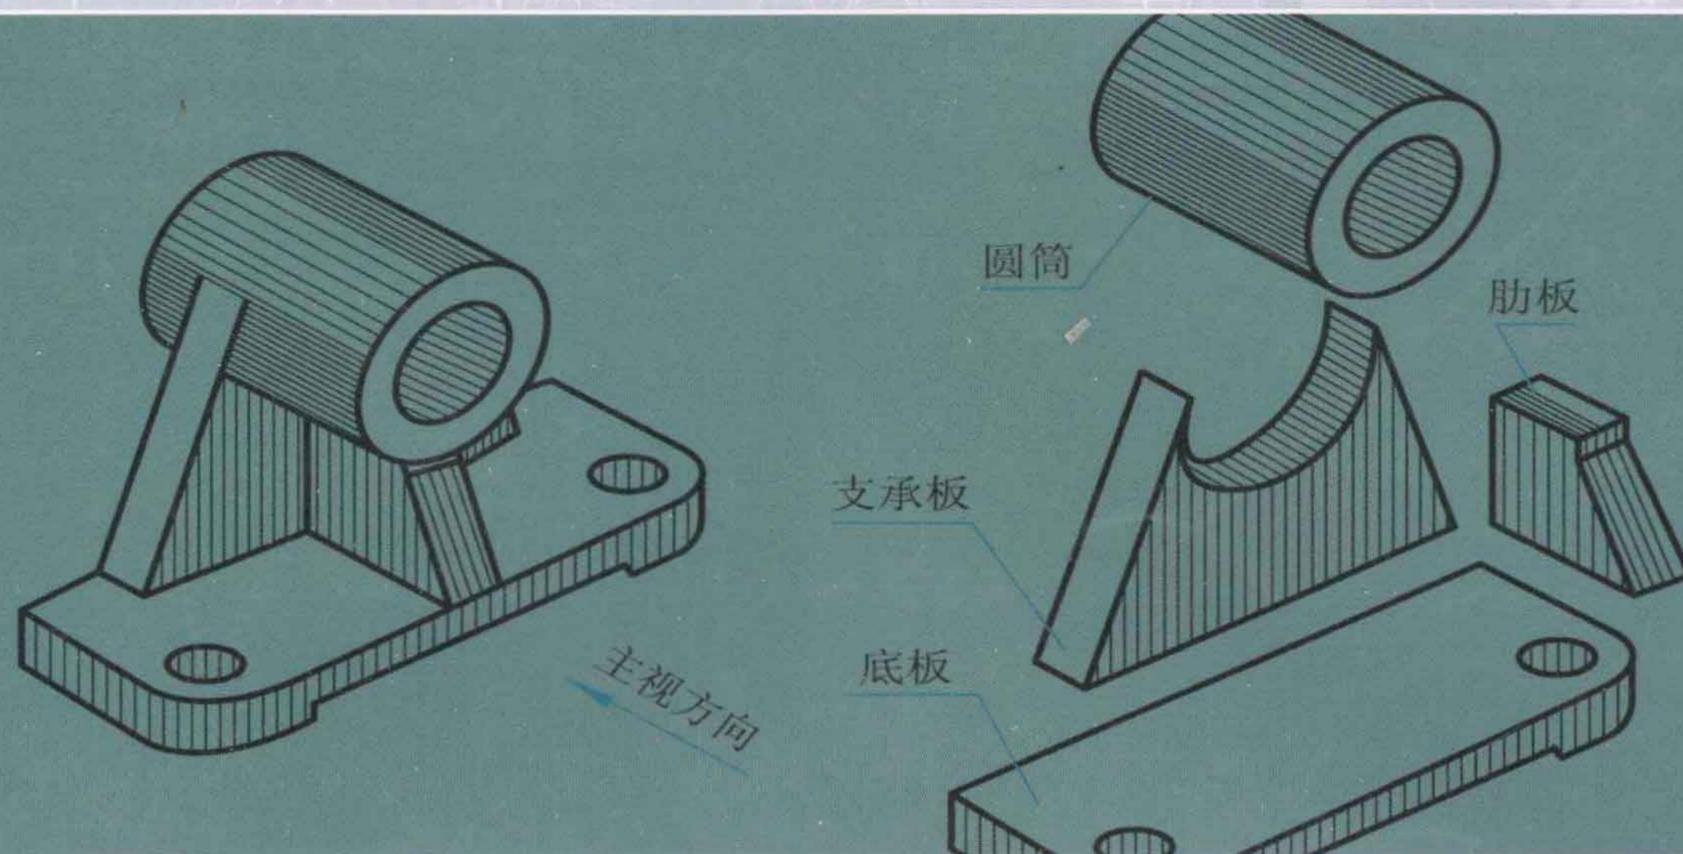

高等职业教育示范专业规划教材



机械制图与CAD习题集

黄洁 主编



科学出版社
www.sciencep.com



免费提供电子课件
网址: www.abook.cn

(TP-4530.0101)


高等职业教育示范专业规划教材

Mastercam项目式实训教程
机械制图与CAD
机械制图与CAD习题集
设备控制技术

为便于多媒体教学，
每本教材配有电子课件等
教学资源，可到网站
www.abook.cn下载。

科学出版社 职教技术出版中心
<http://www.abook.cn>

ISBN 978-7-03-026243-1

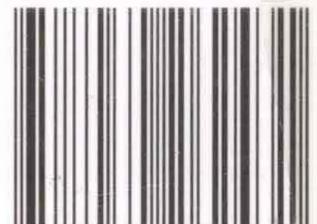

9 787030 262431 >

定价：17.00 元

高等职业教育示范专业规划教材

机械制图与 CAD 习题集

黄 洁 主编

科学出版社

北 京

内 容 简 介

本习题集与黄洁主编的《机械制图与CAD》教材配套使用,采用了最新技术制图和机械制图国家标准,内容体系和编排顺序与教材保持一致。

本习题集删减了部分难度较大和作图费时的习题和作业,增加了填空、选择、判断和改错等题型,改变了单一的制图作业模式。合理安排各类题型的题量,由易到难,由浅入深,前后衔接,逐步提高,力争使学生在有限的时间内,完成更多的题目和接受更多的知识信息,对于提高学生的思维判断和读图能力起到事半功倍的效果。

本书适用于高职高专院校近机类、非机类各专业,也可供电大、函授等成人教育和有关培训班的制图教学使用。

图书在版编目(CIP)数据

机械制图与CAD习题集/黄洁主编. —北京:科学出版社,2010
ISBN 978-7-03-026243-1

I. 机… II. 黄… III. ①机械制图—高等学校:技术学校—习题
②机械制图:计算机制图—高等学校:技术学校—习题 IV. TH126-44
中国版本图书馆CIP数据核字(2009)第232402号

责任编辑:赵丽欣 李太铎 李 军 / 责任校对:赵 燕
责任印制:吕春珉 / 封面设计:耕者设计工作室

科 学 出 版 社 出 版

北京东黄城根北街16号
邮政编码:100717

<http://www.sciencep.com>

铭浩彩色印装有限公司印刷

科学出版社发行 各地新华书店经销

*

2010年1月第 一 版 开本:787×1092 1/16
2010年1月第一次印刷 印张:15
印数:1—3 000 字数:177 000

定价:17.00元

(如有印装质量问题,我社负责调换〈环伟〉)

销售部电话 010-62134988 编辑部电话 010-62134021

版权所有,侵权必究

举报电话:010-64030229; 010-64034315; 13501151303

前 言

本习题集与黄洁主编的《机械制图与 CAD》教材配套使用,采用了最新技术制图和机械制图国家标准,内容体系和编排顺序与教材保持一致。

本习题集充分考虑高职高专教育的特点,以掌握基本理论、强化实际应用、培养基本技能为重点,适用于高职高专院校近机类、非机类各专业,也可供电大、函授等成人教育和有关培训班的制图教学使用。

为适应目前制图教学时数不断压缩的实际情况,本习题集删减了部分难度较大和作图费时的习题和作业,增加了填空、选择、判断和改错等题型,改变了单一的制图作业模式。合理安排各类题型的题量,由易到难,由浅入深,前后衔接,逐步提高。使学生在有限的时间内,完成更多的题目和接受更多的知识信息,对于提高学生的思维判断和读图能力起到事半功倍的效果。

本习题集增加了零部件测绘和 CAD 绘图实训题目和指导,旨在突出实践应用教学,提高学生实际绘图技能与作图技巧的培养。

本习题集由黄洁主编并统稿,参加编写工作的还有马秀华、汪纯素、董胜利、王爱民、刘晓燕等。由于编写时间较紧,习题集中难免有错漏之处,欢迎广大读者批评指正,以便下次修订时调整与改进。

目 录

前言		
第 1 章 制图的基本知识与技能.....1		
第 2 章 投影基础.....10		
第 3 章 立体表面的交线.....26		
第 4 章 轴测图.....35		
第 5 章 组合体.....37		
第 6 章 机件常用的表达方法.....55		
第 7 章 标准件与常用件.....74		
第 8 章 零件图.....86		
第 9 章 装配图.....96		
第 10 章 零部件测绘.....105		
第 11 章 AutoCAD 绘图基础及实训.....108		
参考文献.....116		

第 1 章 制图的基本知识与技能

1-1 字体练习

机 械 制 图 标 准 序 号 数 量

□	□	□	□	□	□	□	□	□	□
□	□	□	□	□	□	□	□	□	□
□	□	□	□	□	□	□	□	□	□
□	□	□	□	□	□	□	□	□	□

材 料 备 注 比 例 审 核 日 期

□	□	□	□	□	□	□	□	□	□
□	□	□	□	□	□	□	□	□	□
□	□	□	□	□	□	□	□	□	□
□	□	□	□	□	□	□	□	□	□

0 1 2 3 4 5 6 7 8 9

□	□	□	□	□	□	□	□	□	□
□	□	□	□	□	□	□	□	□	□
□	□	□	□	□	□	□	□	□	□
□	□	□	□	□	□	□	□	□	□

A B C D E F G H I J

K L M N O P Q R S T

□	□	□	□	□	□	□	□	□	□
□	□	□	□	□	□	□	□	□	□
□	□	□	□	□	□	□	□	□	□
□	□	□	□	□	□	□	□	□	□

U V W X Y X ϕ I II III

班级

姓名

学号

1-2 图线练习 (一)

在指定位置画出各种线型及箭头

粗实线






细虚线



细点画线



细实线

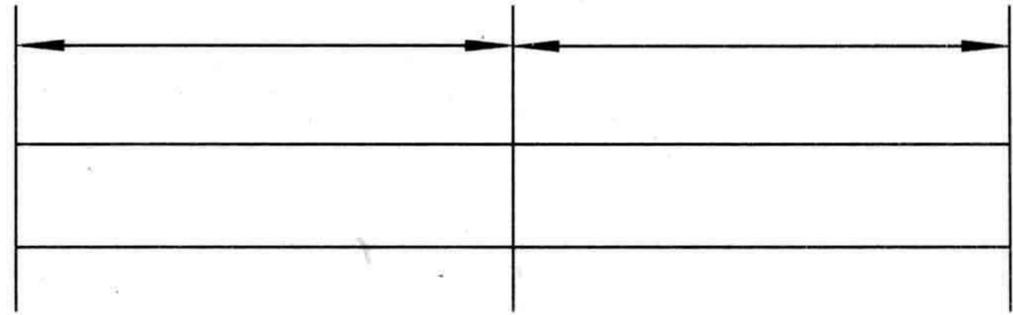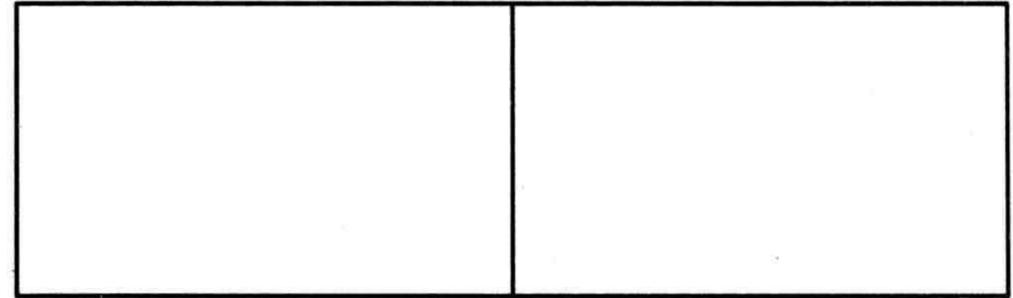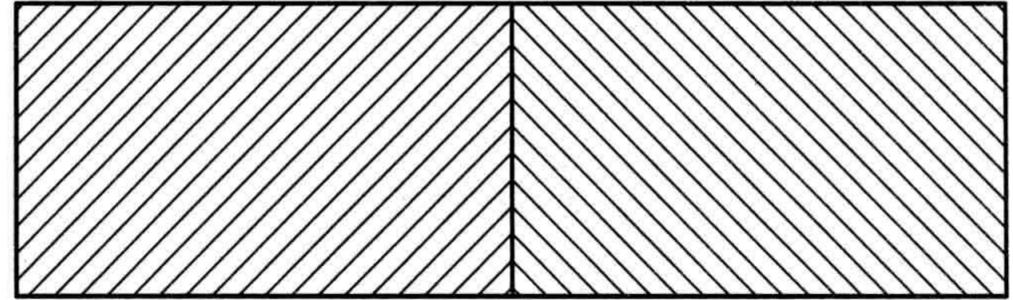

班级

姓名

学号



1-3 图线练习 (尺规作业一)

一、作业目的:

熟悉主要线型的规格, 掌握图框及标题栏的画法; 练习使用绘图工具。

二、内容要求:

按尺寸抄画下图 (A4 图幅, 比例 1:1, 不注尺寸)

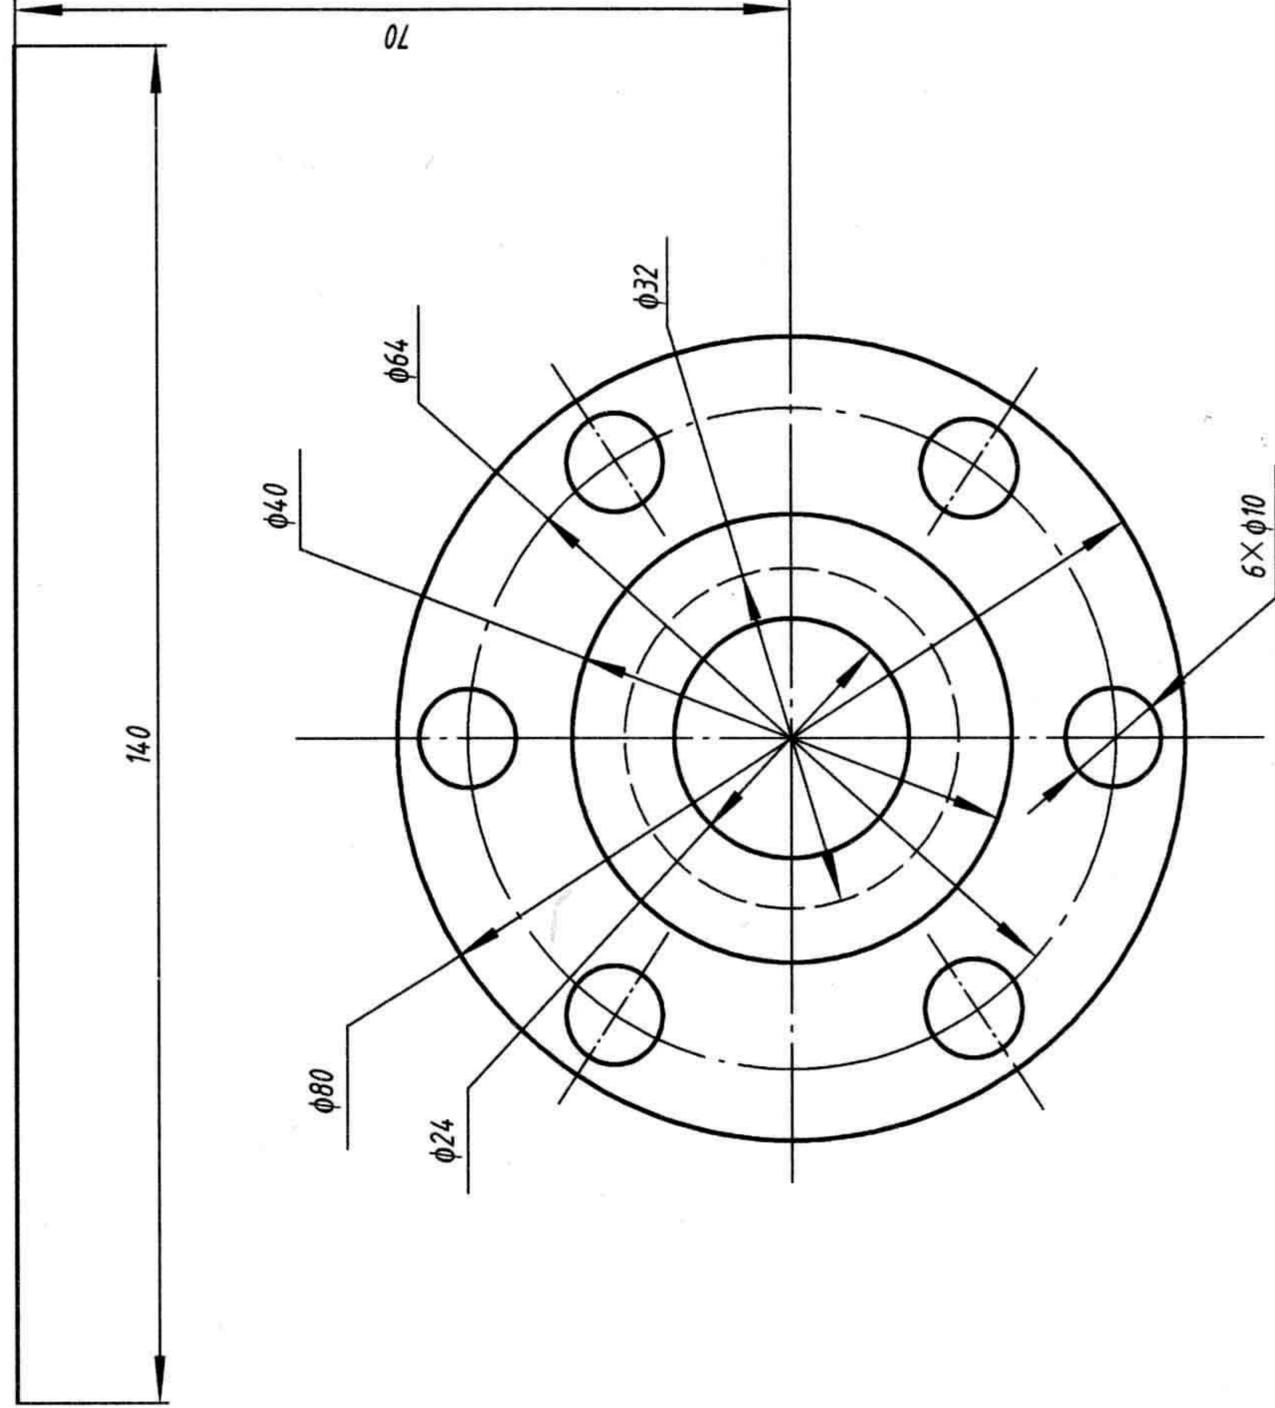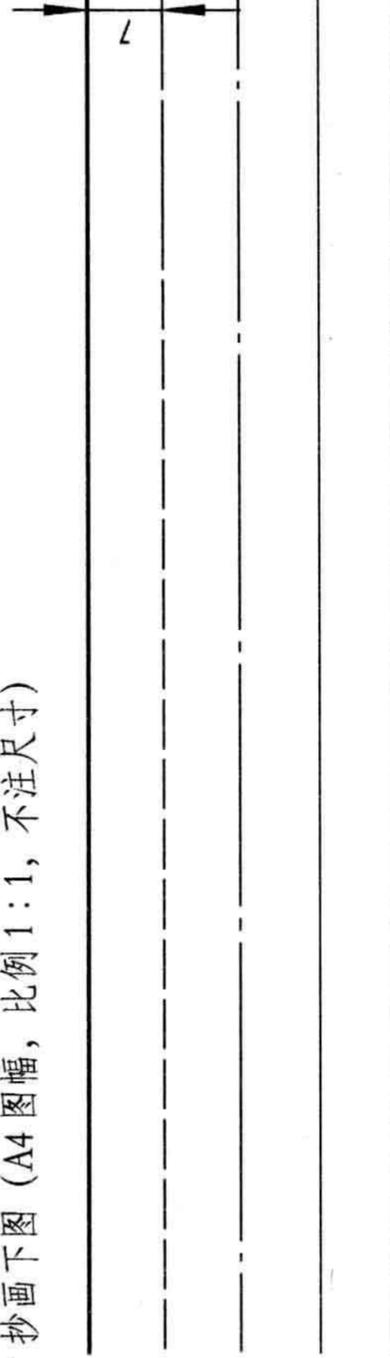

班级


姓名

学号


线型练习		材料	比例
		数量	图号
制图	××系××班		
审核			

1-4 标注尺寸（尺寸数值按 1:1 从图中量取，并取整数）


1. 线性尺寸（填尺寸数字，画箭头）

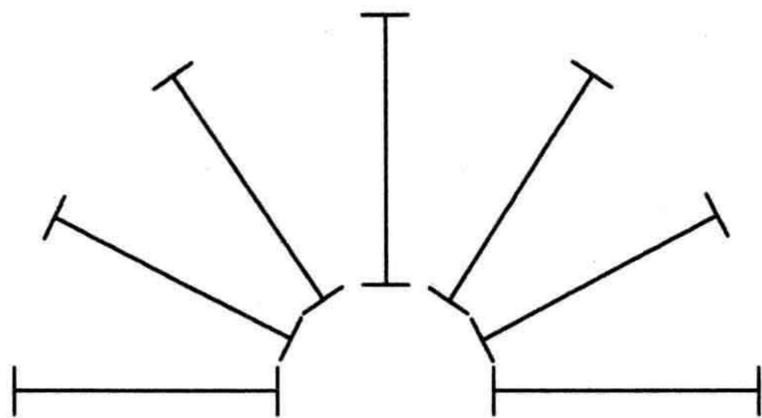


3. 圆与圆弧尺寸

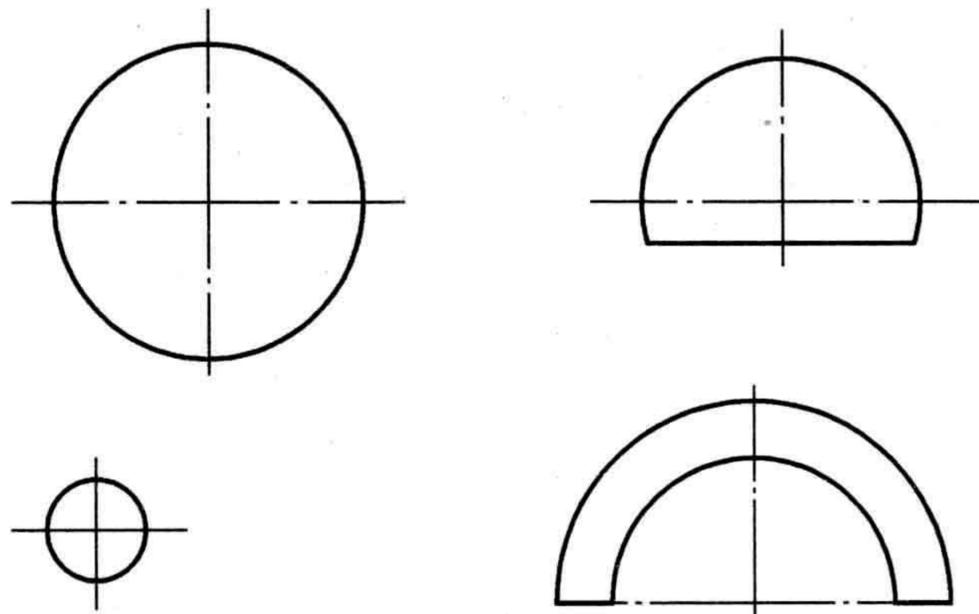

2. 线性尺寸（注意连续小尺寸）

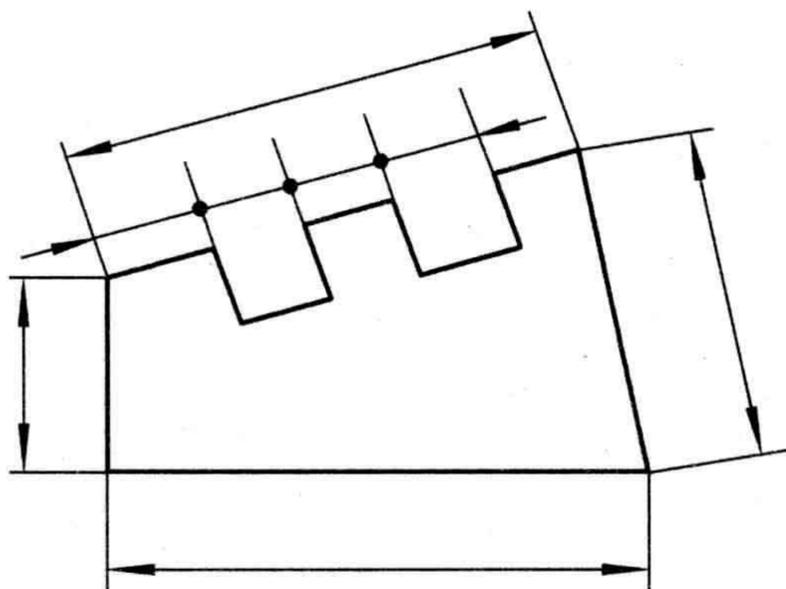

4. 圆弧尺寸

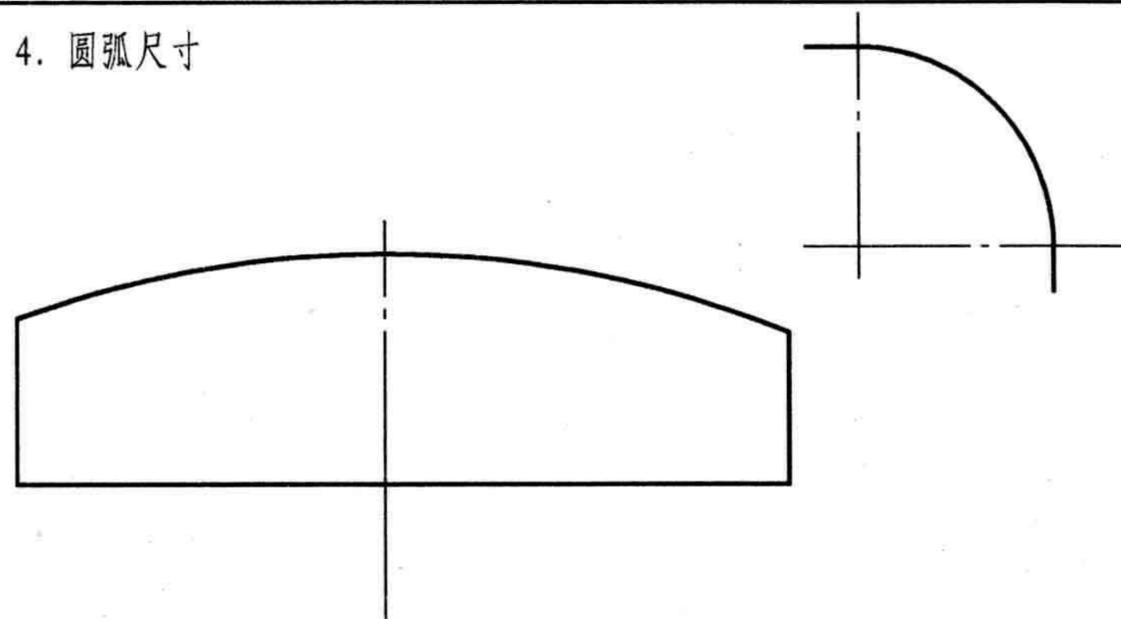



班级

姓名


学号

1-5 尺寸标注与几何作图 (一)


1. 分析图中尺寸标注的错误, 并在下图中正确标注。

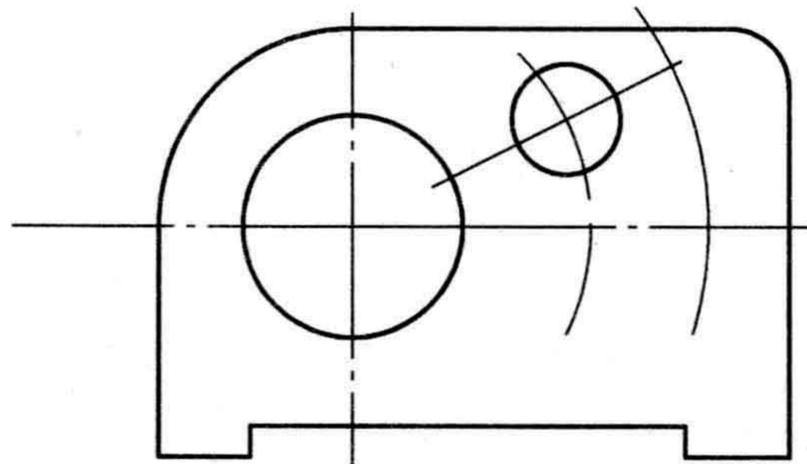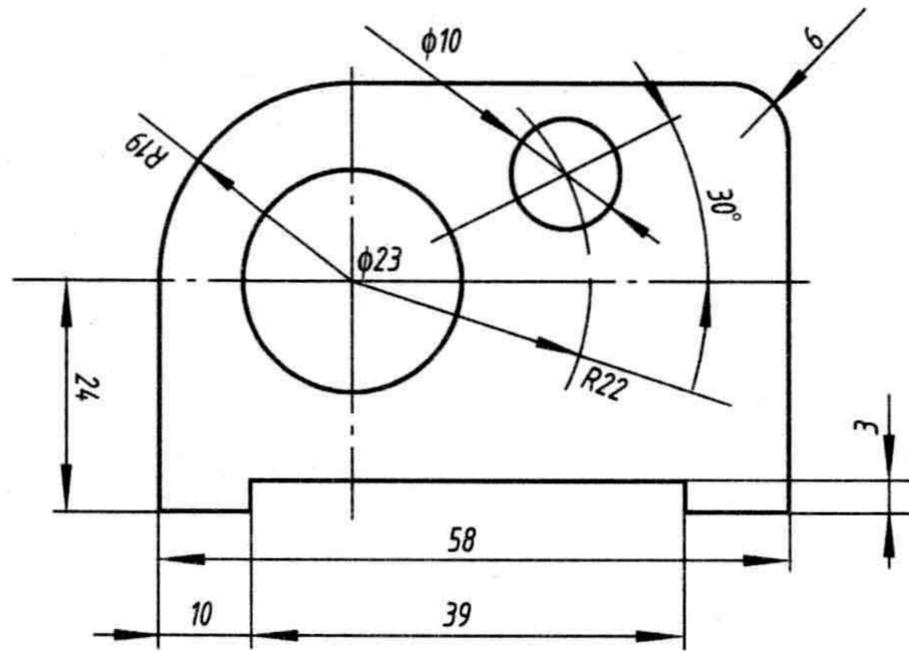

2. 斜度 (参照右上角图形, 在下图中按斜度1:6补全图形, 并标注代号)。

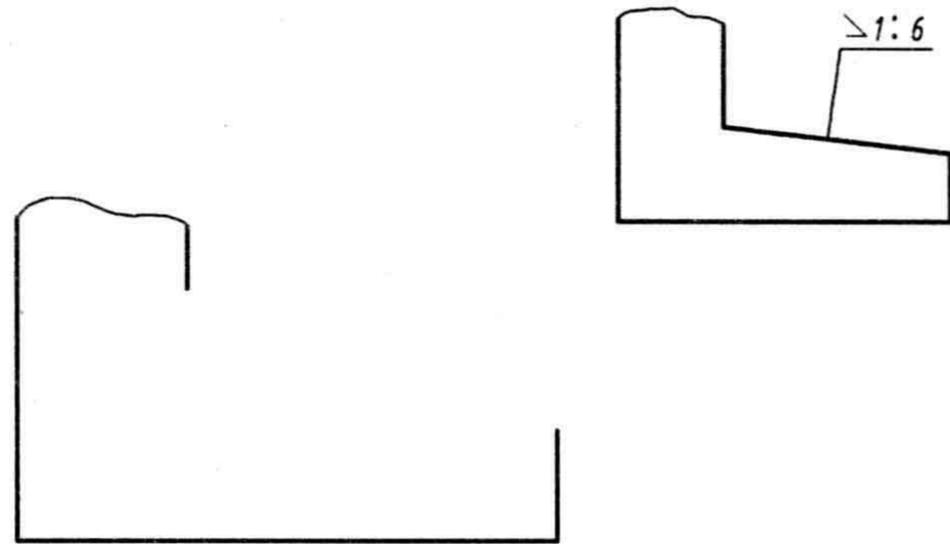

3. 锥度 (参照右上角图形, 在下图中按锥度1:6补全图形, 并标注代号)。

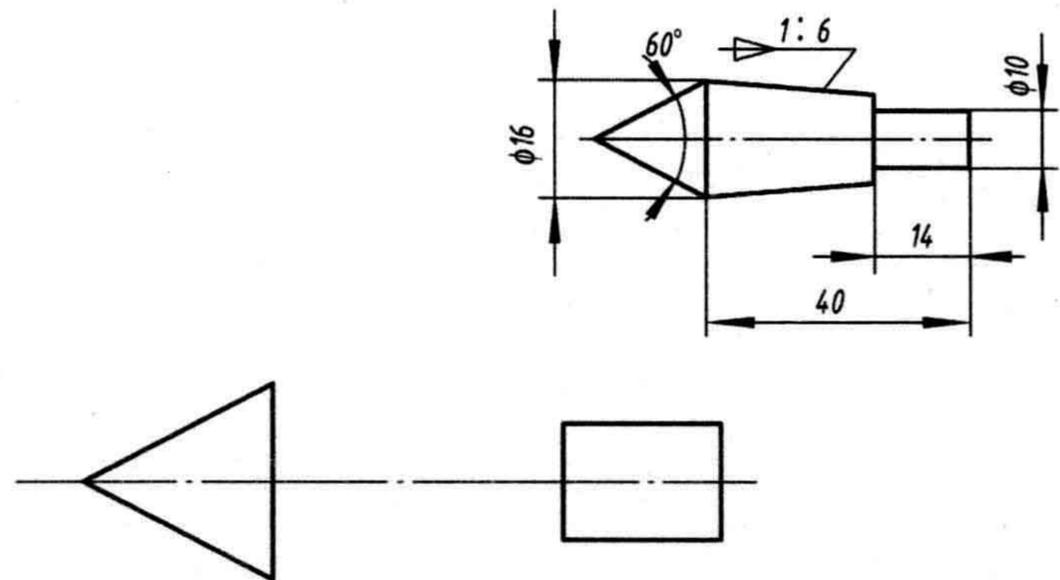


班级

姓名


学号

1-6 几何作图 (二)


1. 作已知圆的内接正五边形。

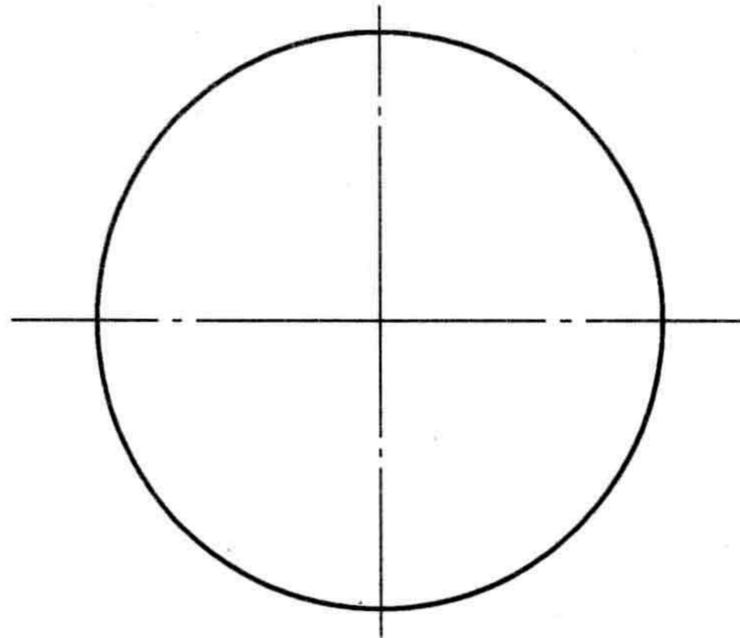


2. 作已知圆的内接正六边形。

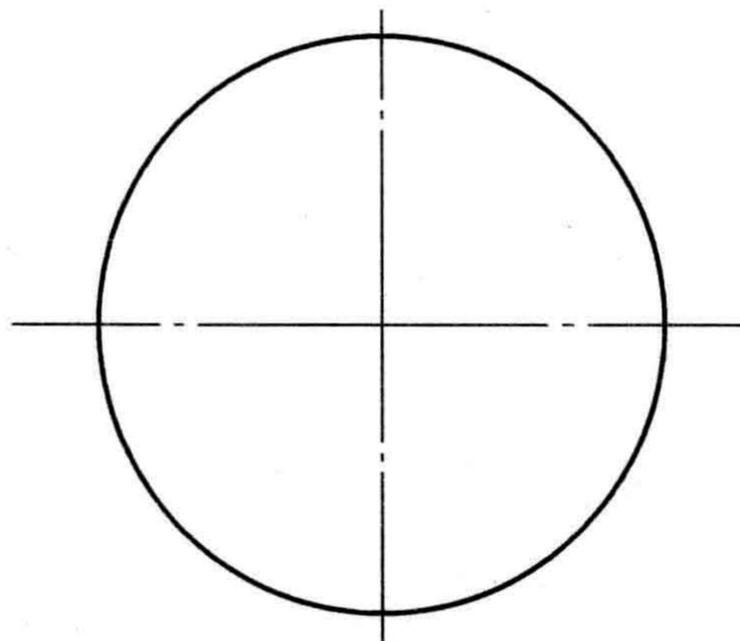

3. 参照例图, 用指定半径完成下图圆弧连接 (保留作图线)。

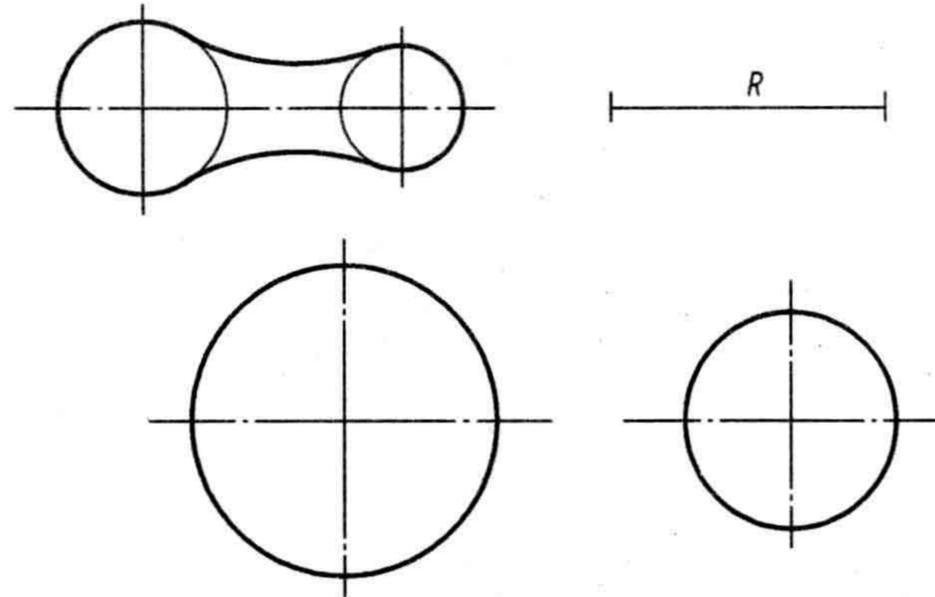

4. 参照例图, 用指定半径完成下图圆弧连接 (保留作图线)。

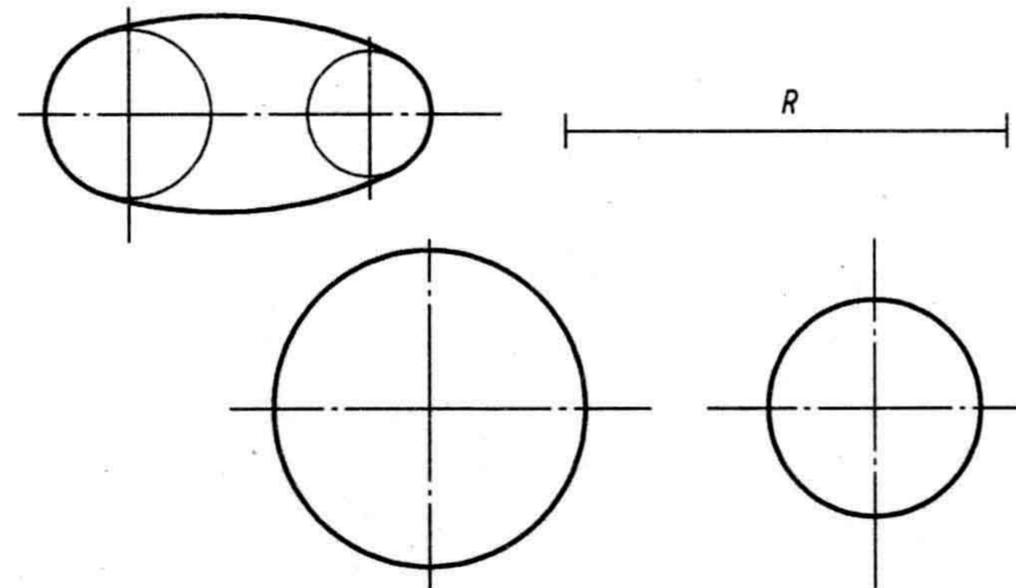


班级

姓名


学号

1-7 抄画平面图形（尺规作业二）

1.

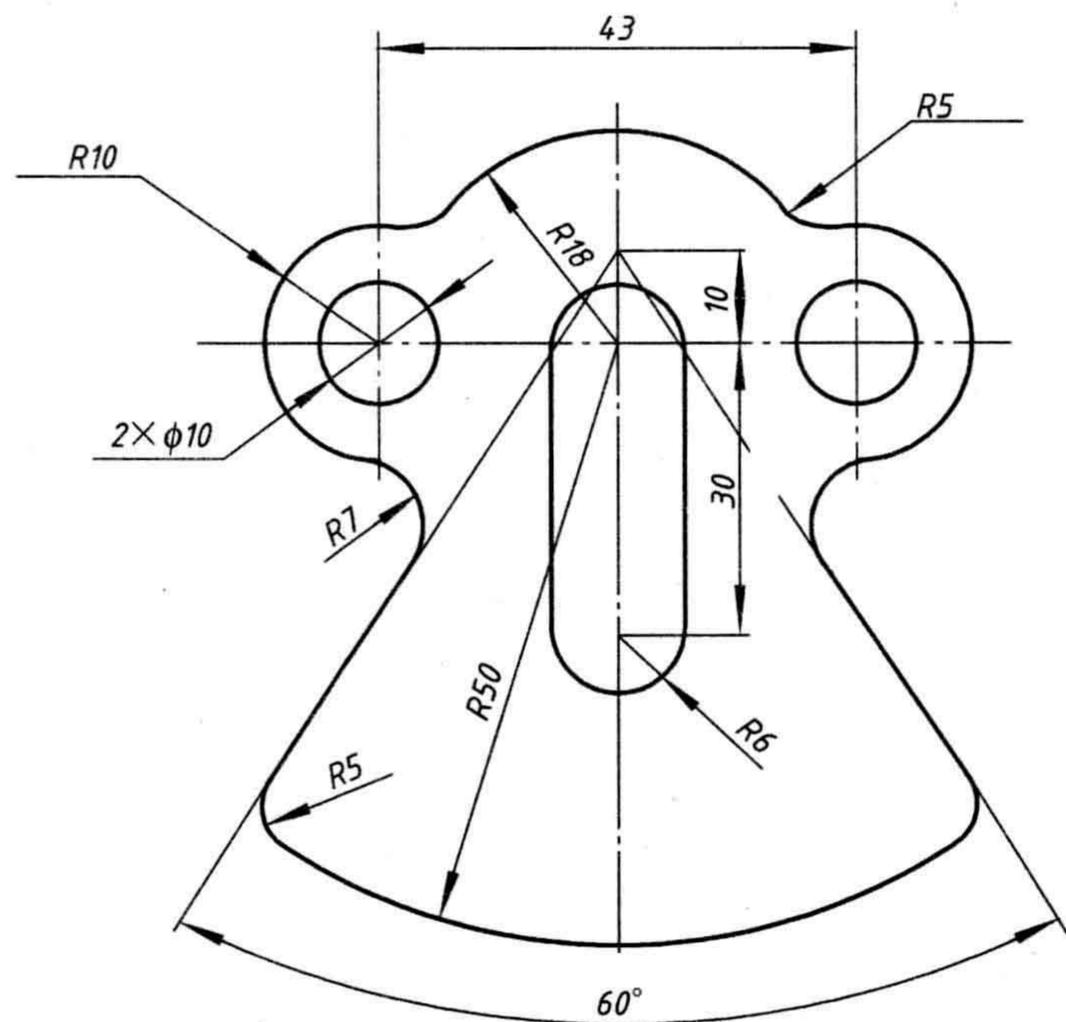

2.

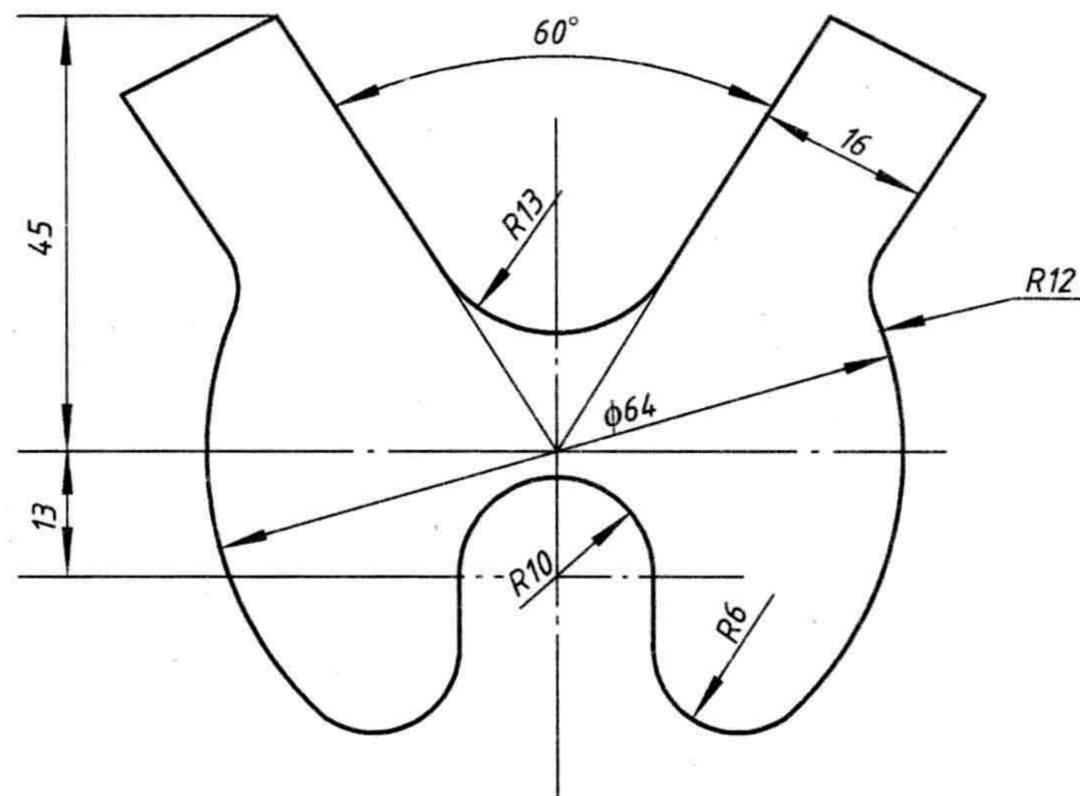

平面图形		材料		比例	
		数量		图号	
制图		××系××班			
审核					


班级

姓名


学号

1-8 抄画平面图形 (续)

3.

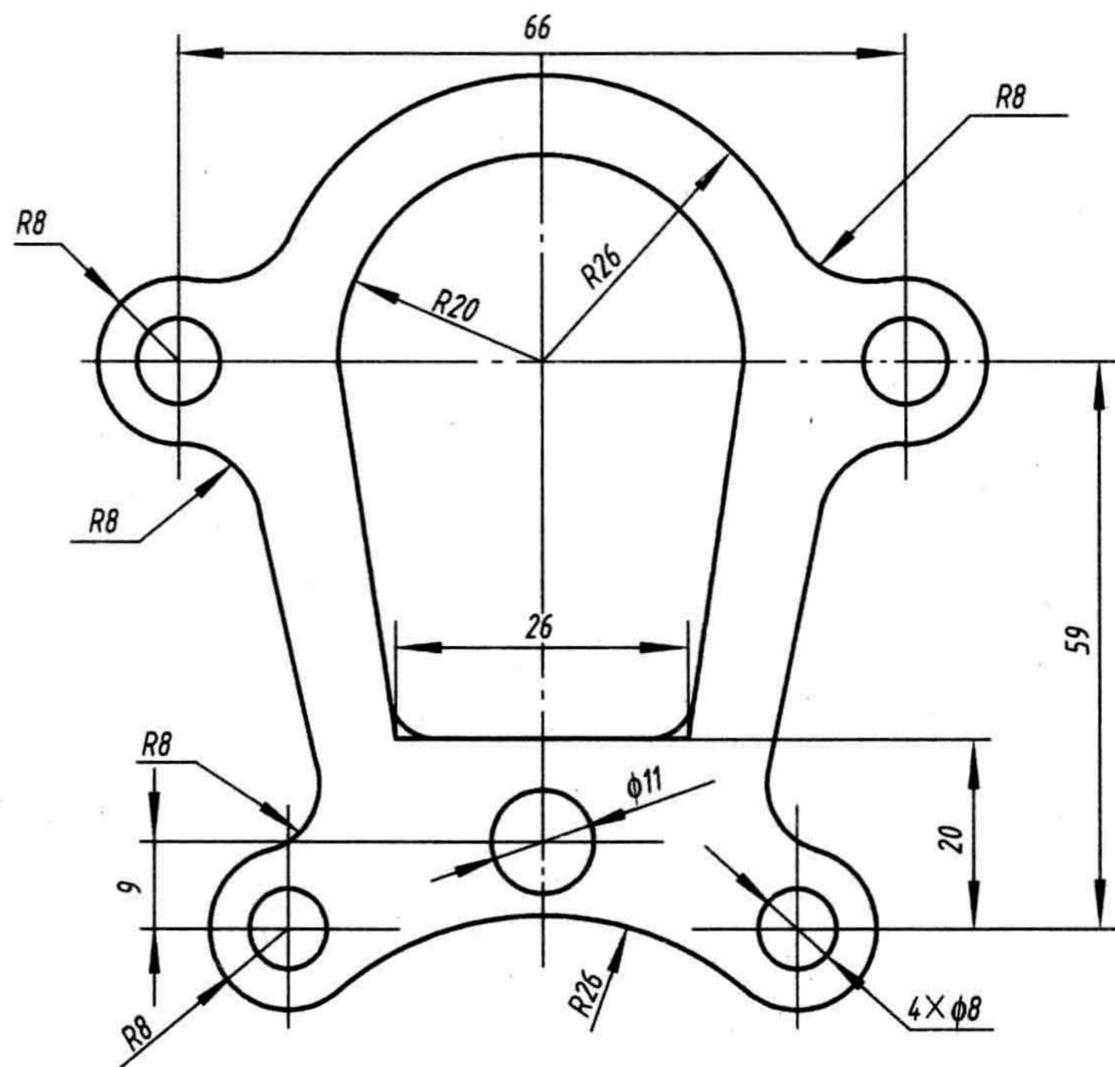

4.

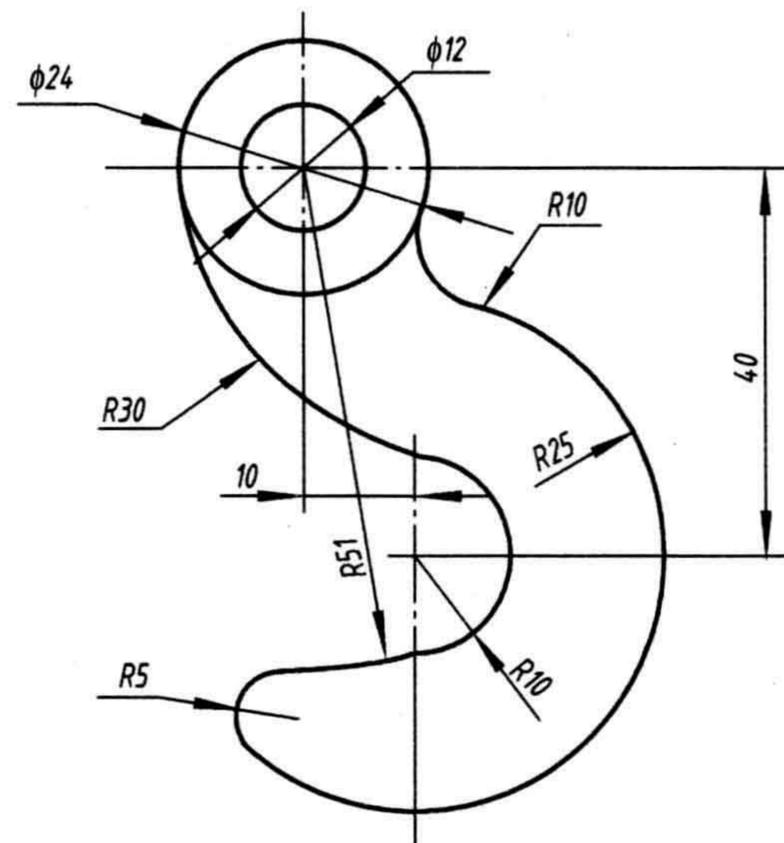

平面图形		材料		比例	
		数量		图号	
制图		××系××班			
审核					

班级

姓名

学号

1-9 单项选择填空题

- 制图国家标准规定, 图纸幅面尺寸应优先选用 () 种基本幅面尺寸。
A. 3 B. 4 C. 5 D. 6
- 制图国家标准规定, 必要时图纸幅面尺寸可以沿 () 边加长。
A. 长 B. 短 C. 斜 D. 各
- 1:2是 () 的比例。
A. 放大 B. 缩小 C. 优先选用 D. 尽量不用
- 某产品用放大一倍的比例绘图, 在标题栏比例项中应填 ()。
A. 放大一倍 B. 1×2 C. 1/2 D. 2:1
- 机械图样中常用的图线线型有粗实线、 ()、细虚线、细点画线等。
A. 轮廓线 B. 边框线 C. 细实线 D. 轨迹线
- 在机械图样中, 表示可见轮廓线采用 () 线型。
A. 粗实线 B. 细实线 C. 细实线 D. 虚线
- 在机械图样中, 波浪线或双折线用以表示 () 的边界线。
A. 不可见轮廓线 B. 假想轮廓 C. 对称处 D. 断裂处
- 机械图样中的汉字应字成 () , 采用国家正式公布的简化字。
A. 宋体 B. 长仿宋 C. 隶书 D. 楷书
- 国家标准规定, 字体号数, 即字体高度, 单位为毫米, 分为 () 种。
A. 5 B. 6 C. 7 D. 8
- 以下备选答案中, () 是制图国家标准规定的字体高度。
A. 3 B. 4 C. 5 D. 6
- 制图国家标准规定, 汉字字宽是字高 h 的 () 倍。
A. 2 B. 3 C. 0.667 D. 1/2
- 尺寸标注通常由尺寸界线、尺寸线、 ()、尺寸数字组成。
A. 字母 B. 汉字 C. 箭头 D. 终点
- 尺寸界线、尺寸线的线型是 ()。
A. 粗实线 B. 细实线 C. 虚线 D. 点画线
- 圆及大于半圆的圆弧应标注 () 尺寸。
A. 直径 B. 半径 C. 直径和半径
- 尺寸数字大小与 () 有关。
A. 比例 B. 图形大小
C. 机件的真实大小 D. 绘图准确度
- 图样中的尺寸一般以 () 为单位时, 不需标注其计量单位符号, 若用其他单位时必须标明。
A. km B. mm C. dm D. cm
- 尺寸按其作用可分为定形尺寸和 ()。
A. 线性尺寸 B. 定位尺寸 C. 圆弧尺寸
- 机械制图国家标准规定, 标注角度尺寸时, 角度数字应 () 注写。
A. 水平 B. 竖直 C. 倾斜 D. 平行于尺寸线
- 零件的每一尺寸一般只标注 () , 并应注在反应该形状最清晰的图形上。
A. 两次 B. 一次 C. 三次
- 绘制平面图形时, 应首先绘制基准线和 ()。
A. 已知线段 B. 中间线段 C. 连接线段
- 平面图形的中心线、基准线、对称线应采用 () 绘制。
A. 粗实线 B. 细实线 C. 细点画线 D. 细虚线

班级

















姓名

学号

9

第2章 投影基础

2-1 根据物体的三视图，找出对应的轴测图（在括号中填写对应的序号）
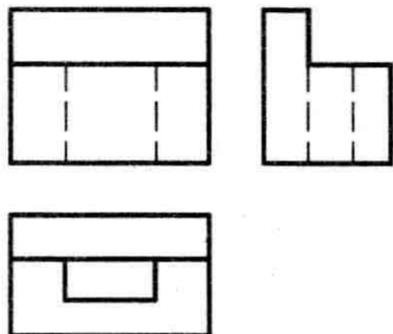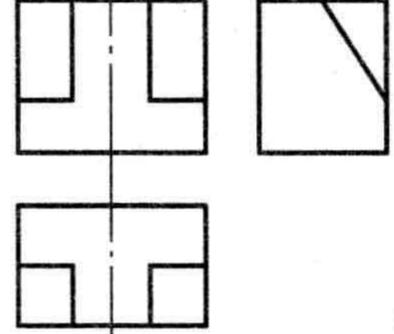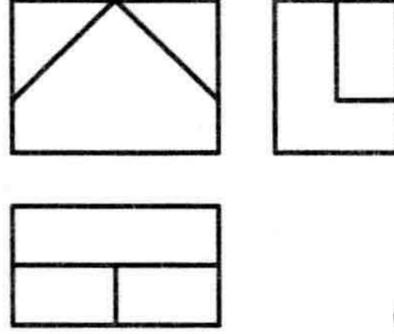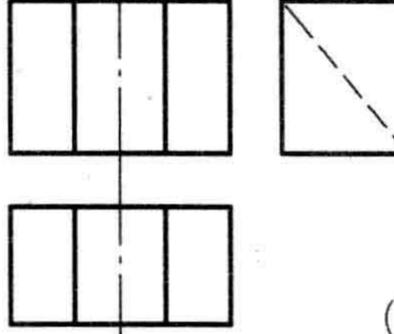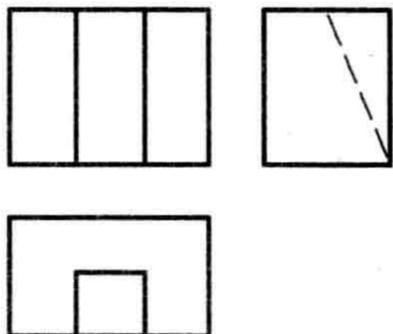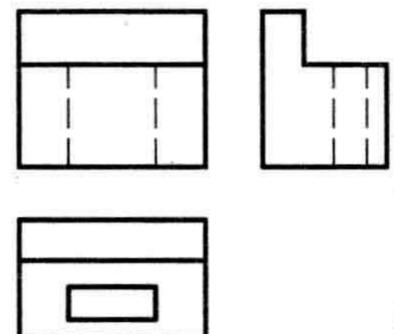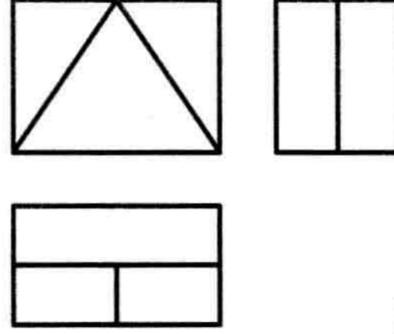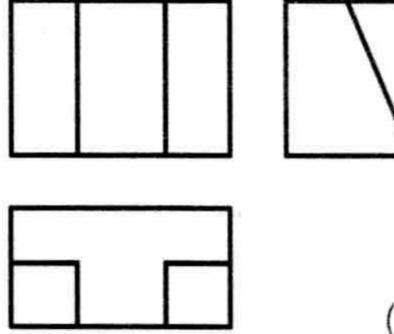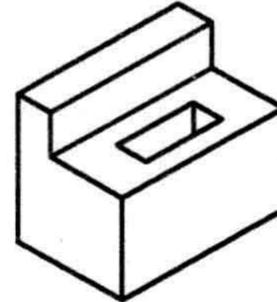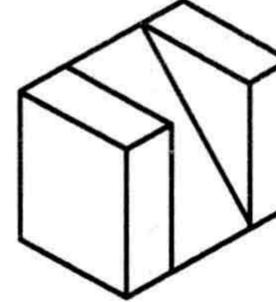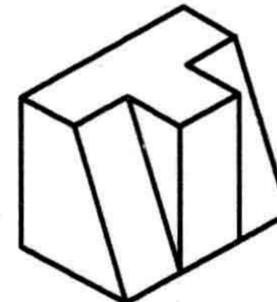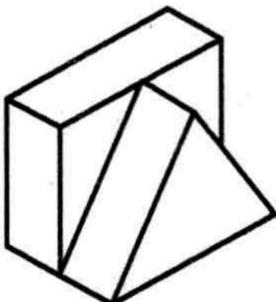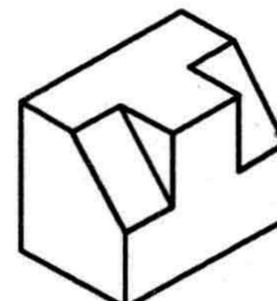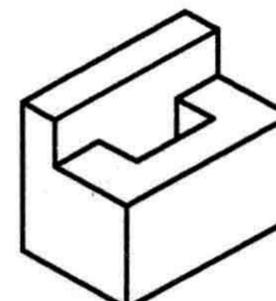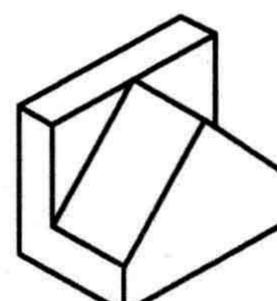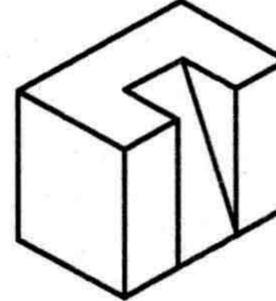
<p>1.</p>  <p style="text-align: right;">()</p>	<p>2.</p>  <p style="text-align: right;">()</p>	<p>3.</p>  <p style="text-align: right;">()</p>	<p>4.</p>  <p style="text-align: right;">()</p>
<p>5.</p>  <p style="text-align: right;">()</p>	<p>6.</p>  <p style="text-align: right;">()</p>	<p>7.</p>  <p style="text-align: right;">()</p>	<p>8.</p>  <p style="text-align: right;">()</p>
<p>A</p> 	<p>B</p> 	<p>C</p> 	<p>D</p> 
<p>E</p> 	<p>F</p> 	<p>G</p> 	<p>H</p> 

班级

姓名

学号

2-2 对照轴测图补画三视图中的漏线

<p>1.</p>	<p>2.</p>
<p>3.</p>	<p>4.</p>

班级

姓名

学号

11