


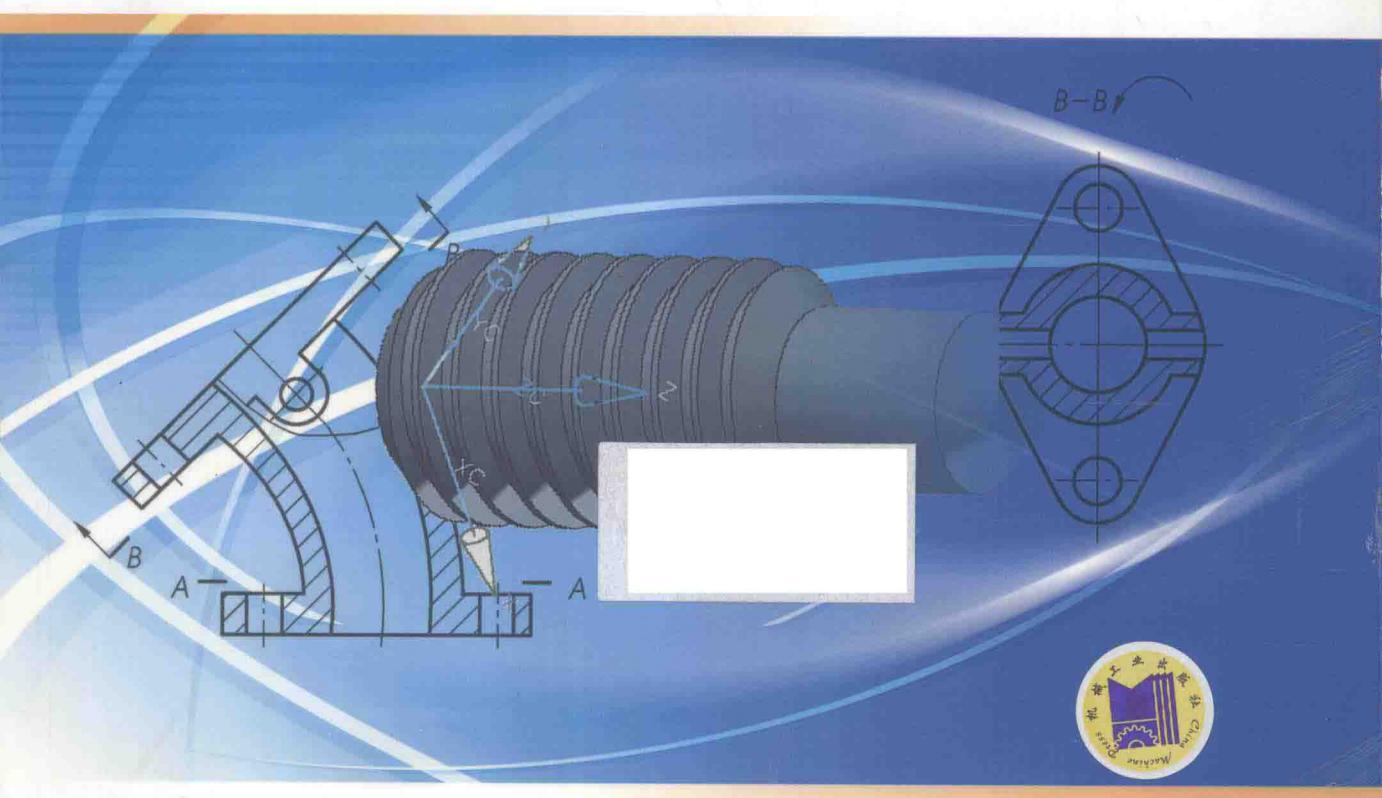

“工学结合、校企合作”课程改革成果系列教材
·数控技术应用专业教学用书

机械制图与 计算机绘图习题集

丁金水 主编



“工学结合、校企合作”课程改革成果系列教材
数控技术应用专业教学用书

机械制图与计算机绘图习题集

主编 丁金水
副主编 孙长云 夏一鸣
参编 胡青 孙石 徐怀淋
主审 朱仁盛



机械工业出版社

本习题集是《机械制图与计算机绘图》主教材的配套用书。习题内容包括机械制图基本知识、投影法原理和基本体视图、轴测图、组合体的表达与识读、图样的基本表示法、标准件和常用件的表示法、机械图样中的技术要求、零件图的识读、装配图的识读、AutoCAD 绘图软件的应用。

本习题集可作为职业院校机械类、近机械类专业教学和训练用书，也可作为有关工程技术人员的参考用书。

图书在版编目 (CIP) 数据

机械制图与计算机绘图习题集/丁金水主编. —北京：机械工业出版社，2011.10

“工学结合、校企合作”课程改革成果系列教材·数控技术应用专业教学用书

ISBN 978-7-111-34557-2

I. ①机… II. ①丁… III. ①机械制图-高等职业教育-习题集②自动绘图-高等职业教育-习题集 IV. ①TH126-44

中国版本图书馆 CIP 数据核字 (2011) 第 199874 号

机械工业出版社（北京市百万庄大街 22 号 邮政编码 100037）

策划编辑：汪光灿 责任编辑：汪光灿 潘承林 版式设计：霍永明

责任校对：刘志文 封面设计：路惠中 责任印制：乔宇

三河市国英印务有限公司印刷

2012 年 1 月第 1 版第 1 次印刷

184mm×260mm·8.25 印张·208 千字

0001—3000 册

标准书号：ISBN 978-7-111-34557-2

定价：18.00 元

凡购本书，如有缺页、倒页、脱页，由本社发行部调换

电话服务

网络服务

社服 务 中 心：(010) 88361066

门户网：<http://www.cmpbook.com>

销 售 一 部：(010) 68326294

教 材 网：<http://www.cmpedu.com>

销 售 二 部：(010) 88379649

封 面 无 防 伪 标 均 为 盗 版

读者购书热线：(010) 88379203

前　　言

本习题集以教育部 2009 年 5 月颁布的《中等职业学校机械制图教学大纲》为依据，结合《机械制图与计算机绘图》主教材的内容而编写的。

本习题集具有以下一些特点：

1) 突出职业教育特色。为配合实行学历教育与职业资格证书培训并举，与国家实行的就业准入制度相配套。将 CAD 技能一级职业资格认证的相关要求融入到习题集中，使学生对考题类型、题目难度等有所认识和了解。通过正常的学习和训练，可满足职业技能认证的需要，以满足中职学生获得“双证”的要求，提升学生的职业能力。

2) 在处理读图和绘图的关系时，本习题集突出以看图为主、绘图为辅；在手工绘图时，以徒手绘图为主、尺规绘图为辅，并降低题目难度。

3) 本习题集在编写过程中，遵循“好教、好学、好用、够用”的原则，充分考虑学生的现状以及企业的实际需求，将复杂的理论简单化，将理论知识实践化，强调培养学生的绘图能力、识图能力、空间思维能力、徒手绘图能力和工程应用能力。

4) 积极贯彻最新国家标准和行业标准。

本习题集共分 10 章，由江苏省高淳职业教育中心校丁金水担任主编并统稿，孙长云和夏一鸣担任副主编。编写人员及分工如下：丁金水（第 1、3、5 章）、孙长云（第 2、6、9 章）、夏一鸣（第 8 章）、胡青（第 4 章）、徐怀淋（第 7 章）、孙石（第 10 章）。

本习题集由泰州机电高等职业技术学校朱仁盛主审。在编写过程中得到了相关学校领导和专家的大力支持和帮助，在此一并表示衷心感谢。

由于编者水平所限，书中疏漏和错误之处在所难免，欢迎广大读者批评指正，并提出宝贵意见。

编　　者

目 录

前言	第 6 章 标准件和常用件的表示法	81
第 1 章 机械制图基本知识	第 7 章 机械图样中的技术要求	91
第 2 章 投影法原理和基本体视图	第 8 章 零件图的识读	97
第 3 章 轴测图	第 9 章 装配图的识读	113
第 4 章 组合体的表达与识读	第 10 章 AutoCAD 绘图软件应用	126
第 5 章 图样的基本表示法	参考文献	128



第1章 机械制图基本知识

1.1 字体练习



1.



2.

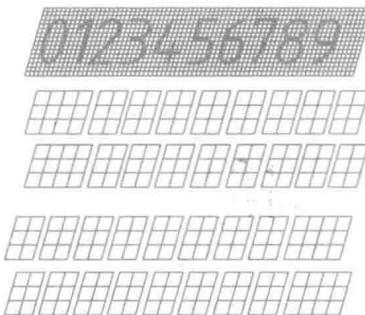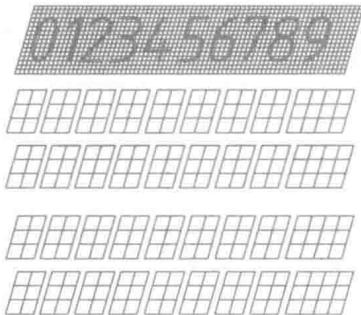



3.

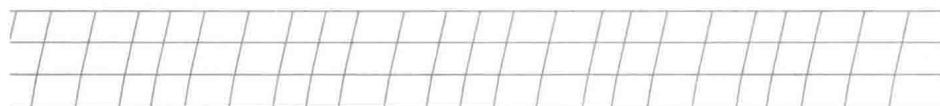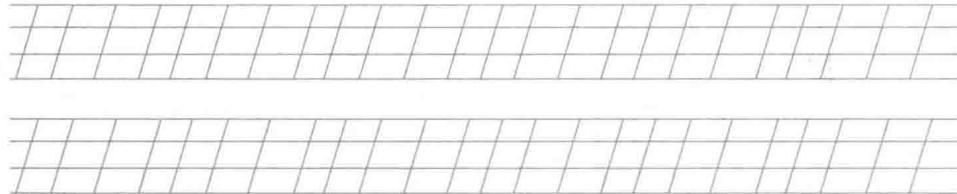


1.2 图线练习

练习 1：根据左边所给图线，将图线抄画在右边。

1.

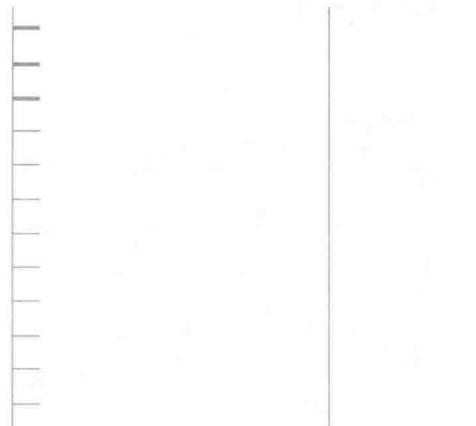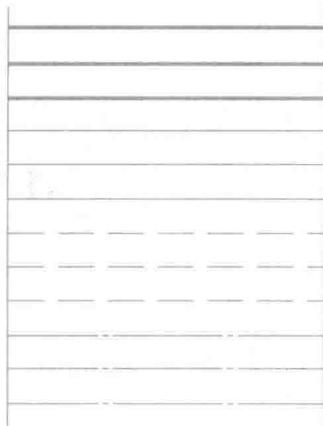

2.

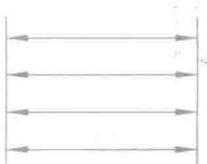


3.




练习 2：根据左边所给图形，将图形抄画在右边。

1.

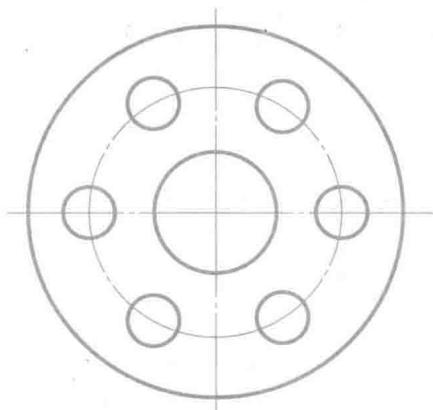


2.

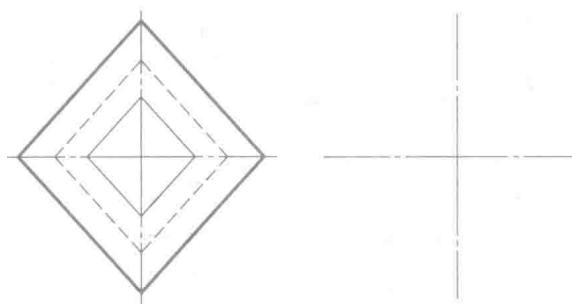


1.3 尺寸标注练习

练习 1：尺寸数值从图中度量，取整数。


1. 长度尺寸标注。

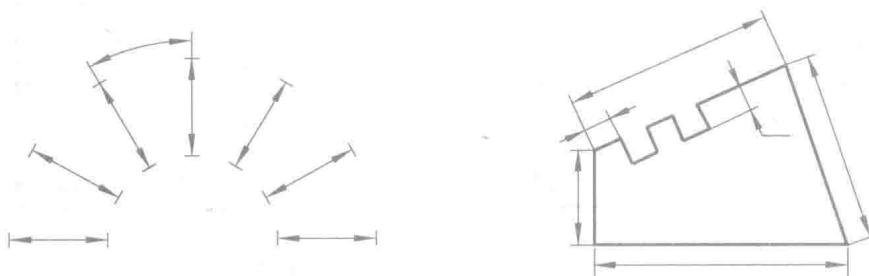


2. 角度尺寸标注。

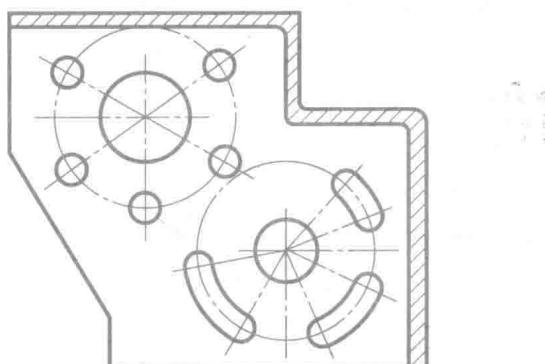

3. 圆的直径标注。

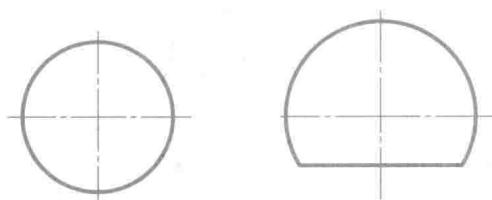


4. 圆弧半径标注。

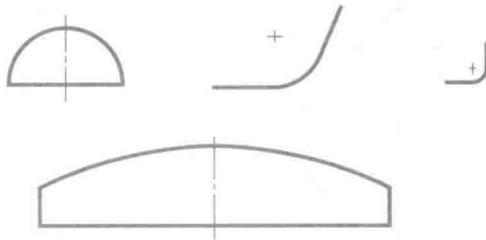


练习2：尺寸标注。


1. 左图中尺寸标注如有错误，请在右图上进行正确的标注。

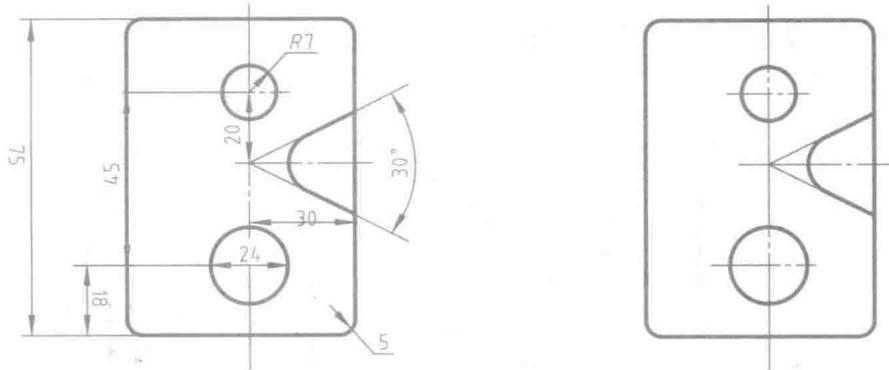

2. 参照下图所示的图形，用 1:2 的比例画出该图形，并标注尺寸。

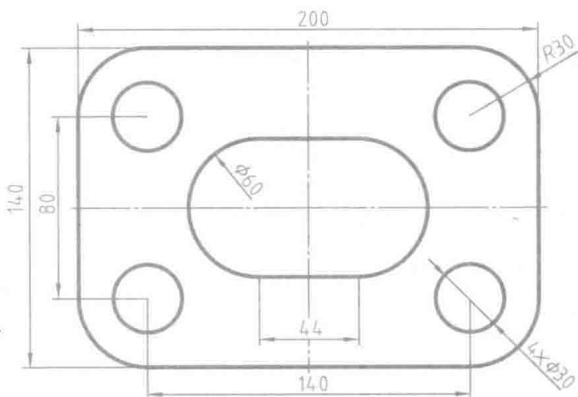

3. 对下图所示的图形进行尺寸标注，尺寸数值从图中直接度量，并取整数。

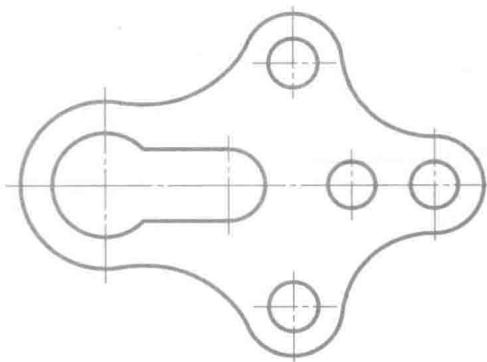

1.4 平面图形作图练习



练习 1：线段等分。

1. 将线段 AB 七等分。

2. 以 AB 为底边作正三角形。




3. 作圆的内接正六边形。

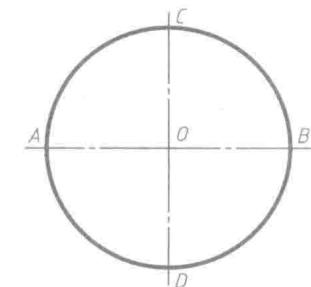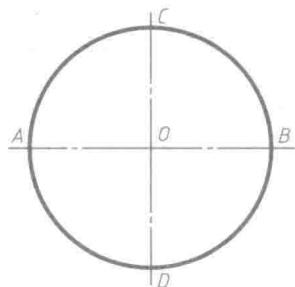


练习 2：斜度和锥度。

1. 参照下图中右上角示意图，作带有 $1:10$ 斜度的图形。

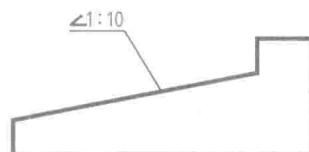

2. 作一锥台，其上底为 20mm，高为 30mm，锥度为 1:4。

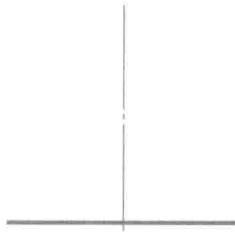


练习 3：圆弧连接。参照图例，用给定的尺寸作圆弧连接（标出切点，保留作图线）。


1.




2.

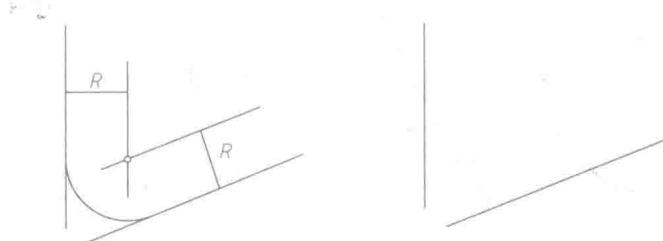

3.

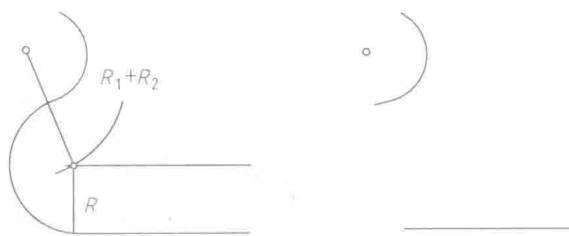


4.

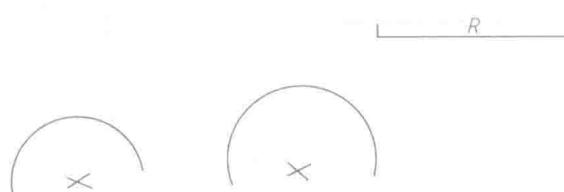


练习 4：平面图形。

1. 用四心圆弧法作一椭圆（长轴 70mm，短轴 45mm）。

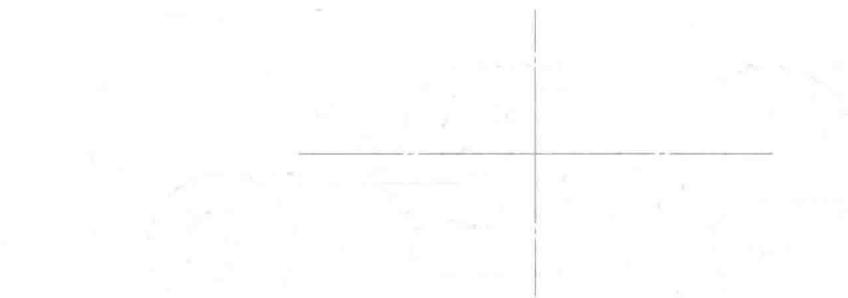


2. 按 1:1 的比例绘制下列平面图形。


(1)

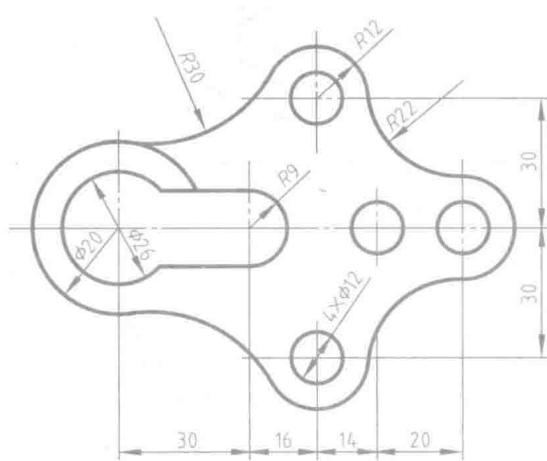


(2)

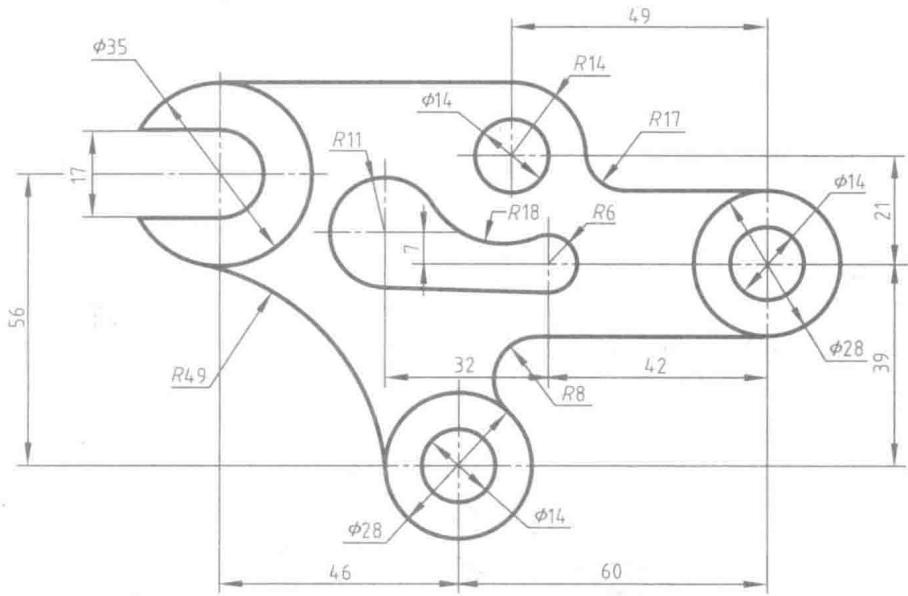

(3)

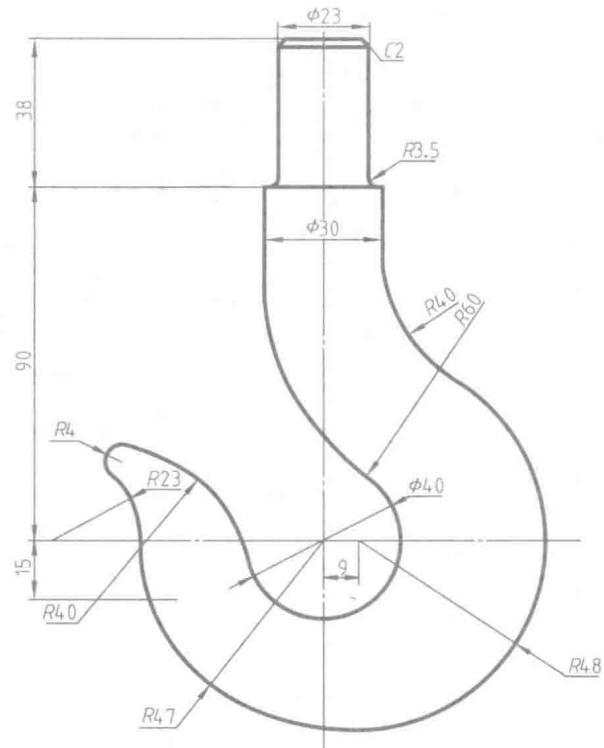

(4)

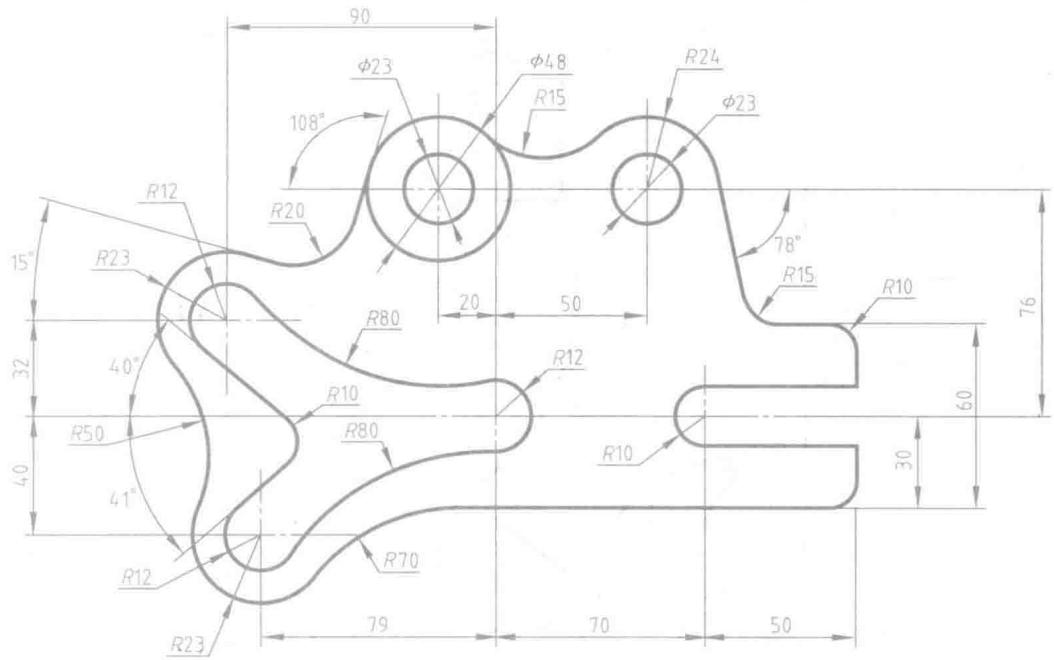

1.5 单元测试题

一、填空题（共 25 分，每空 1 分）

1. 图纸的基本幅面有_____种，最大幅面的图纸幅面代号为_____。
2. 在图纸上必须用_____画出图框，标题栏一般应位于图纸的_____（方位）。
3. 图样中，机件的可见轮廓线用_____画出，不可见轮廓线用_____画出，尺寸线和尺寸界线用_____画出，对称中心线和轴线用_____画出。
4. 比例是指_____与_____相应要素的线性尺寸之比。1:2 为_____比例，2:1 为_____比例。无论采用哪种比例，图样上标注的应是机件_____尺寸。
5. 机件的真实大小以图样上所标注的尺寸数值为依据，与_____及_____无关。
6. 标注尺寸的三要素包括尺寸界限_____和_____。
7. 尺寸标注中的符号：R 表示_____，Φ 表示_____。
8. 标注水平尺寸时，尺寸数字的字头方向应_____；标注垂直尺寸时，尺寸数字的字头方向应_____。角度的尺寸数字一律按_____位置书写。
9. 我们把一直线（或平面）相对于另一直线（或平面）的倾斜程度称为_____。
10. 机械制图中，字体应写成_____体，图样上长度尺寸的单位是_____。

二、判断题（共 10 分，每题 1 分）


1. 图纸的幅面要符合国家标准，A2 图纸的大小约为 A4 图纸的 2 倍。（ ）
2. 标注圆的尺寸时，无论圆的直径大小，直径尺寸均应通过圆心；其两端箭头指向圆弧。（ ）
3. 在同一张图纸上，相同比例的各图样，应选用相同的线宽组。（ ）
4. 规定每张图样都要画出图框，图框线用粗实线。（ ）
5. 用丁字尺配合三角板画直线时，应把三角板的垂直边放在右边，自上而下画线。（ ）
6. 绘制图样时，可根据实际需要确定比例，如选择 1:8。（ ）
7. 汉字在图样上可写成正体或斜体字。（ ）
8. 图纸的幅面代号、图号均为同一概念。（ ）
9. 在倒角尺寸 C1 中，C 只表示 45° 的倒角。（ ）
10. 在同一张图纸上，细实线的宽度是粗实线宽度的 1/3。（ ）

三、作图题（65 分）


1. 分割直线段 AB 为 7 等分。（7 分）




2. 作圆内接正五边形。(8分)

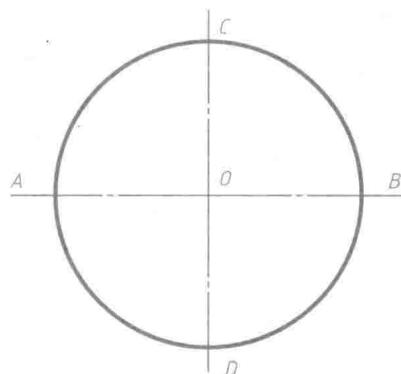

3. 作一锥台，上底为 20mm，高为 30mm，锥度为 1:6。(10分)

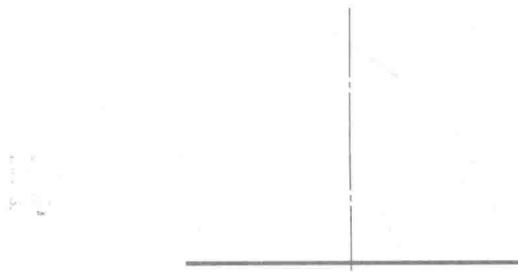

4. 用四心圆弧法作一椭圆，长轴为 60mm，短轴为 40mm。(10分)

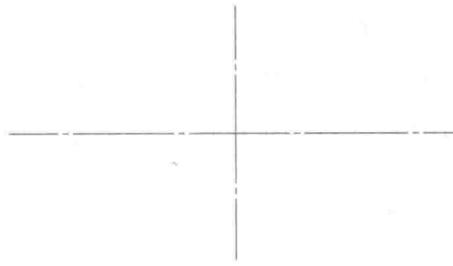

5. 指出下列图形中错误的尺寸标注，并给予改正。(10分)

