

工程制图基础

习题集

王金敏 叶尉勇 主编

GONGCHENGZHITU JICHU XITIJI

工程制图基础习题集

王金敏 叶时勇 主编



天津大学出版社

内容简介

本习题集与天津大学出版社出版的《工程制图基础教程》配套使用。全书共10章，主要内容包括制图基本知识、现代绘图工具——AutoCAD、正投影法基础、基本立体、组合体、图样画法、标准件与常用件、零件图、装配图以及其他工程图样等。全书共200余题。

本习题集适用于制图教学50~70学时的高等学校非机械类专业，也可供有关工程技术人员参考。

图书在版编目(CIP)数据

工程制图基础习题集/王金敏,叶时勇主编.——天津:

天津大学出版社,2003.8

ISBN 7-5618-1802-5

I . I ... II . ①王 ... ②叶 ... III . 工程制图 - 高等
学校 - 习题 IV . TB23 - 44

中国版本图书馆CIP数据核字(2003)第051971号

出版发行 出版社	天津大学出版社
杨风和	
地址	天津市卫津路92号天津大学内(邮编:300072)
网址	www.tjup.com
电话	营销部:022-27403647 邮购部:022-27402742
刷	河北省永清县印刷厂
销	全国各地新华书店
本	260mm×185mm
张	11
数	140千
次	2003年8月第1版
数	2003年8月第1次
次	1~4 000
数	15.00元

前言

本习题集与《工程制图基础教程》配套使用。适用于制图教学 50~70 学时的高等学校非机械类专业，也可供有关工程技术人员参考。

为便于组织教学，本习题集的内容和编排顺序与教材同步。考虑到各专业的要求不尽相同，习题的内容和数量较多，可根据具体情况适当选择。

选编习题时，投影基础部分注重从“体”出发；投影制图部分突出形体分析；工程制图部分注重读图训练。

按时完成一定量的作业，是学好工程制图必须的，作业应做到“作图准确，图线分明，图画整洁，字体端正”，以培养严肃认真、耐心细致的作风。

本书由王金敏、叶时勇主编，唐树忠主审。参加编写的有：宋志学、叶时勇、王金敏、徐健、韩群生、唐树忠、张素琴。

本书在编写过程中，得到天津大学机械制图教研室的大力支持，在此表示感谢。由于编者水平有限，敬请读者批评指正。

目录

第 1 章 制图基本知识	1
第 2 章 现代绘图工具——AutoCAD	6
第 3 章 正投影法基础	9
第 4 章 基本立体	15
第 5 章 组合体	30
第 6 章 图样画法	42
第 7 章 标准件与常用件	57
第 8 章 零件图	63
第 9 章 装配图	72
第 10 章 其他工程图样	81

编者
2003 年 5 月

1-1 按照下列字例书写长仿宋字。

天津大学学院系班机械工程制图计算机绘图

专业机电汽车焊接热能内燃机测控材料

技术要求其余未注圆角及倒角尺寸连接零件序号代号

零件名称数量备注设计描图审核比例厂校名第张页数

1

1-2 按照下列字例书写字母及数字。

A B C D E F G H I J K L M N O P Q R S T U V W X Y Z

(Handwriting practice lines)

a b c d e f g h i j k l m n o p q r s t u v w x y z

(Handwriting practice lines)

1 2 3 4 5 6 7 8 9 0

1 2 3 4 5 6 7 8 9 0

1 2 3 4 5 6 7 8 9 0

(Handwriting practice lines)

(Handwriting practice lines)

(Handwriting practice lines)

班级


姓名

班级

姓名


1-3 完成以下基本练习。

粗实线 _____

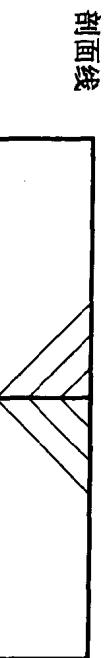


虚线 _____

平面图形

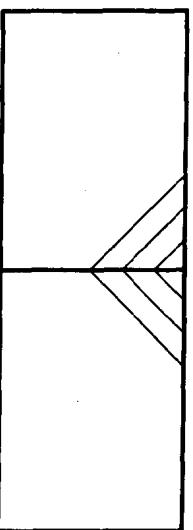


点画线 _____

波浪线 _____

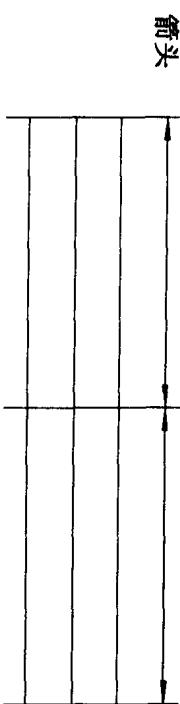

箭头

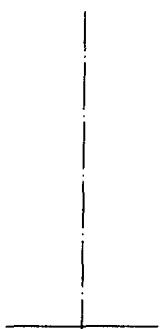


班级


姓名

1-4 标注下列尺寸（尺寸数值由图中量取整数）。


(1) 线性尺寸

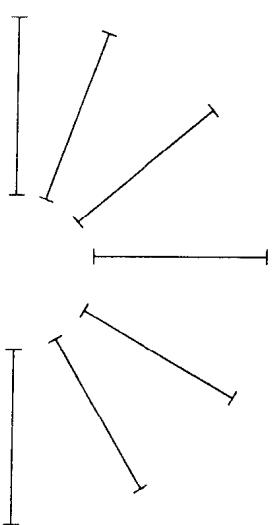


(2) 直径尺寸

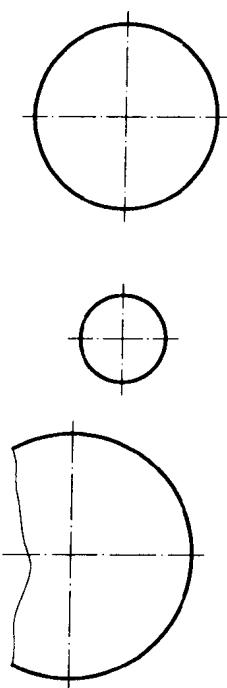


(4) 角度尺寸

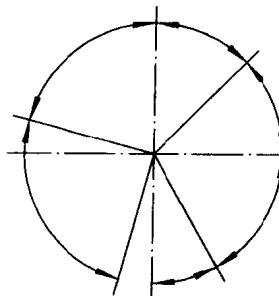


(5) 小间距尺寸

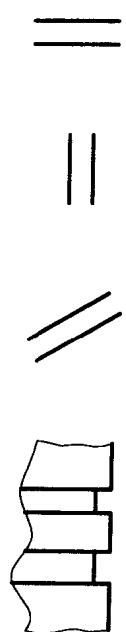


(6) 平面图形尺寸

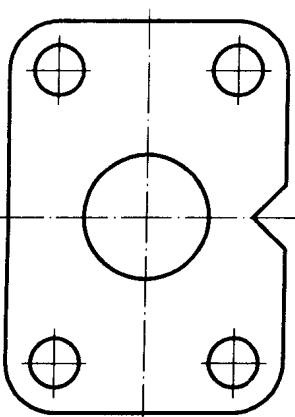

(3) 半径尺寸

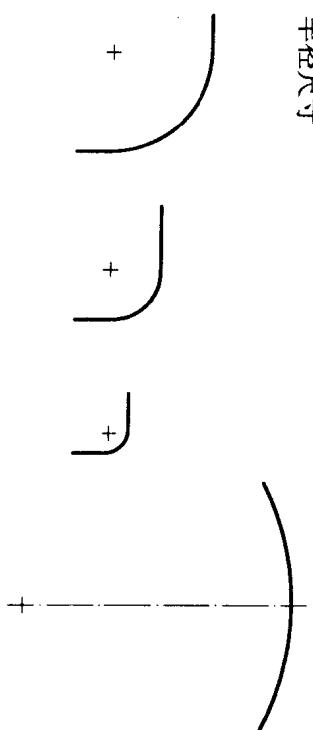


1-5 按1:1在A4图纸上画出本页图形（粗实线宽度0.7 mm，尺寸数字3.5号）。

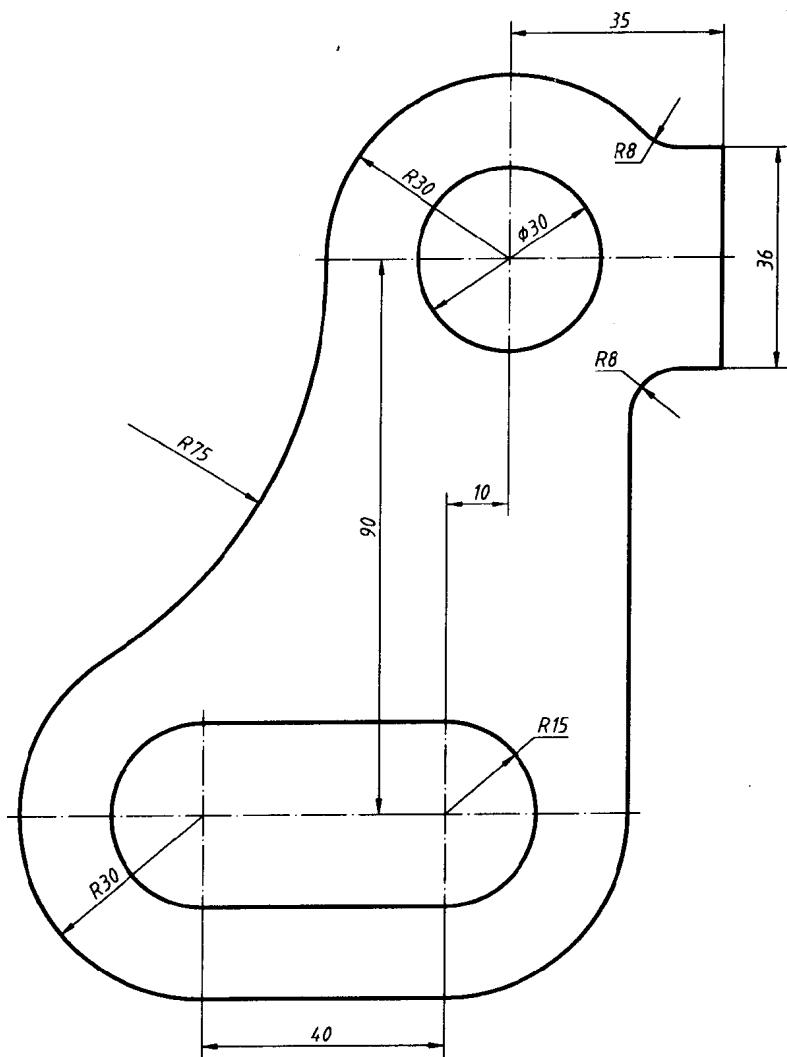

设计			几何作图		JZ-01	
制图			比例	数量	共	张第张
描图						
审核			(校名、班级)			



第2章 现代绘图工具—AutoCAD

2-1 将下列图形按1:1画在A4图纸上,不注尺寸。
设置0层为白色实线(画细实线用),1层为红色点画线,
2层为黄色虚线,3层为绿色实线(画粗实线用)。

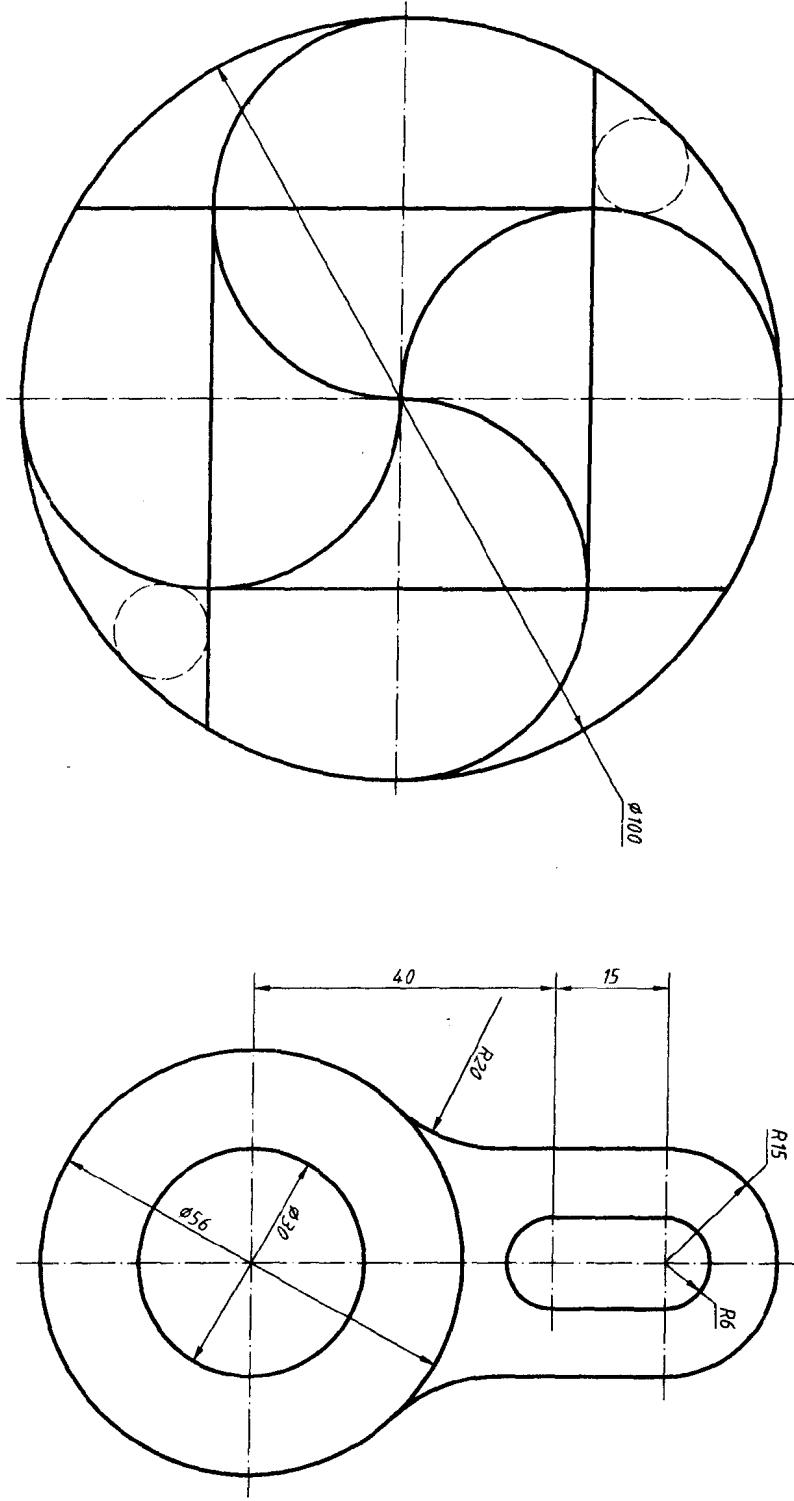

2-2 将下图按1：1画在A4图纸上。

设置0层为白色实线（画细实线和写字用），1层为红色点画线，2层为黄色虚线，3层为绿色实线（画粗实线用）。尺寸数字2.5号，尺寸箭头长度2.5。

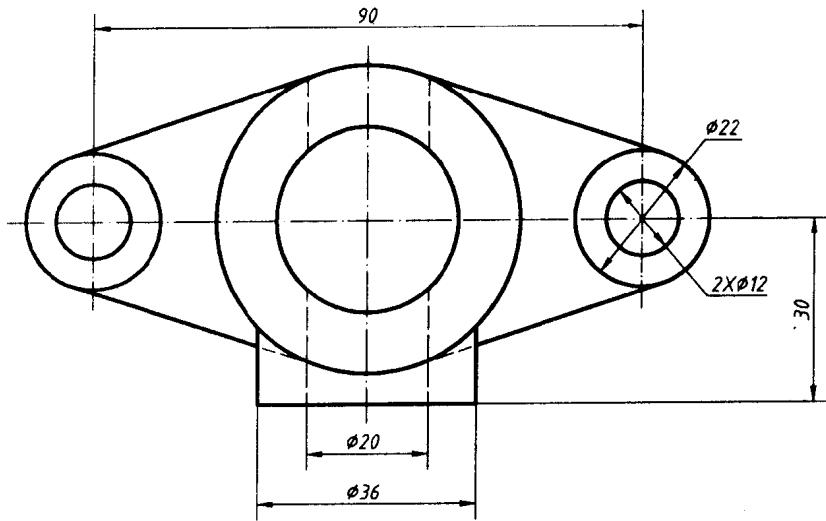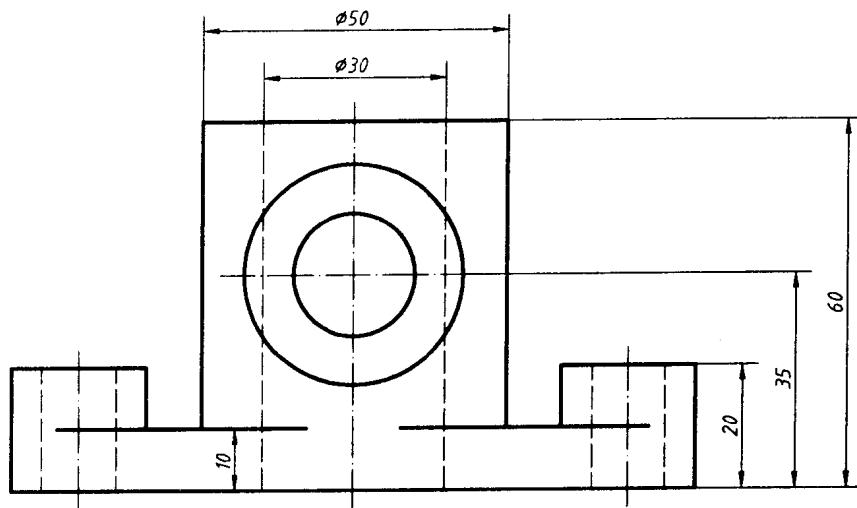


设计		组合体	
制图			
描图			
审核			

比例 数量 共张 第张

2-3 将下图按1：1画在A4图纸上。


设置0层为白色实线(画细实线、波浪线和写字用), 1层为红色点画线, 2层为黄色虚线, 3层为绿色实线(画粗实线用), 尺寸数字2.5号, 尺寸箭头长度2.5, 剖视标注字母3.5号。

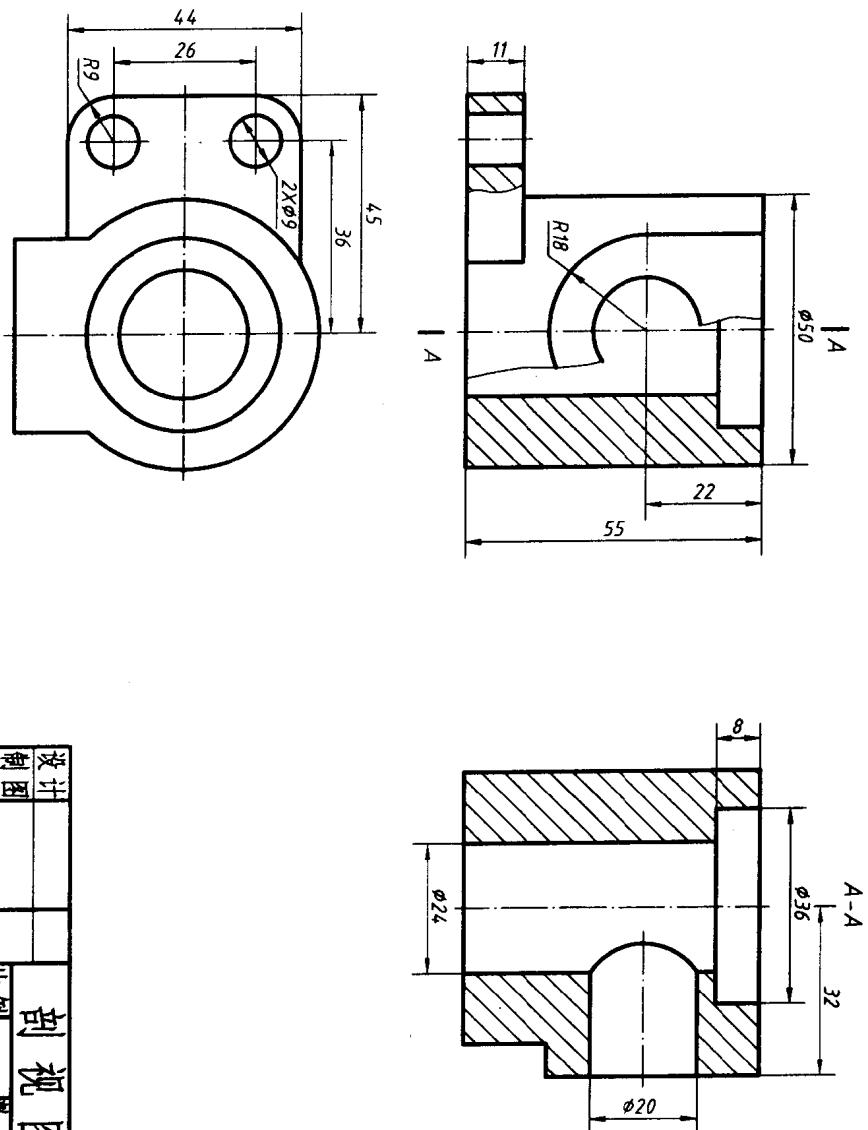


设计	剖视图		
制图	比例	数量	共张第张

3-1 对照轴测图，补画三面投影图中所缺的图线。


(1)

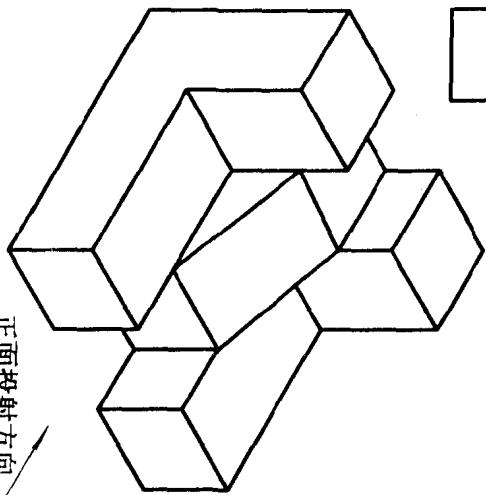


正面投射方向
→

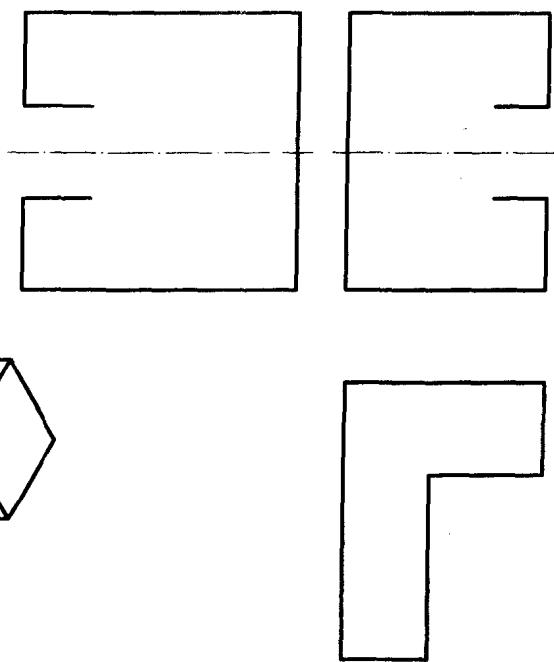

(2)

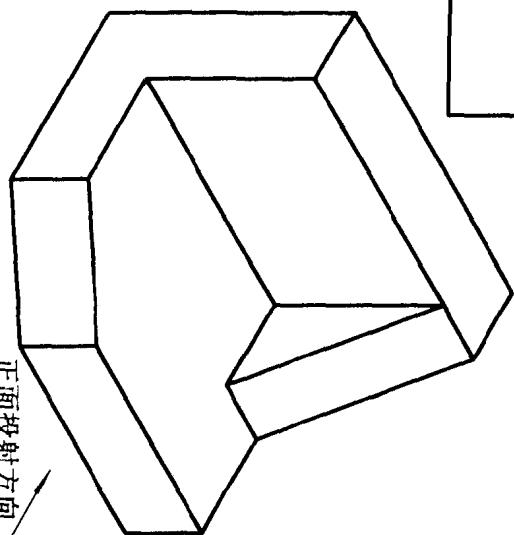


正面投射方向
→

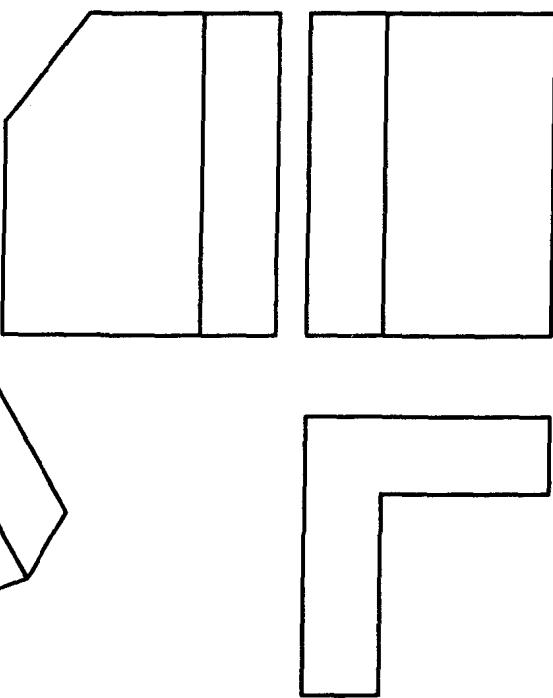


3-2 对照轴测图，在指定位置画出三面投影图（图形大小由轴测图中量取）。

班级 姓名


(1)

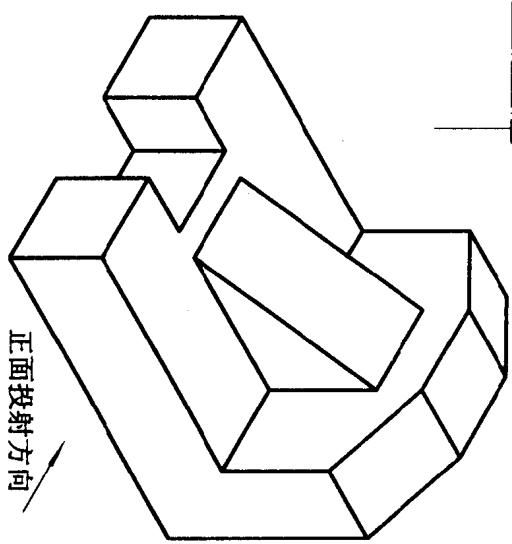


正面投射方向

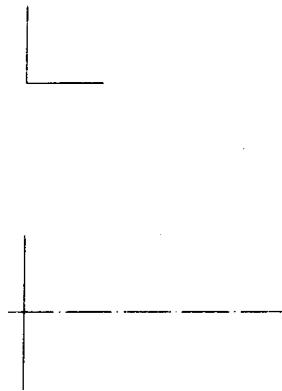

(2)

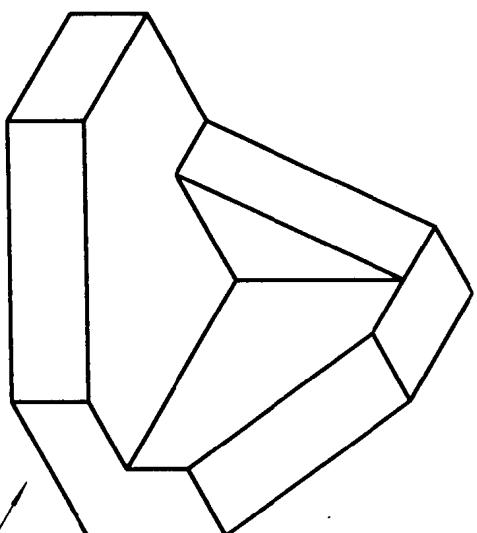





















正面投射方向

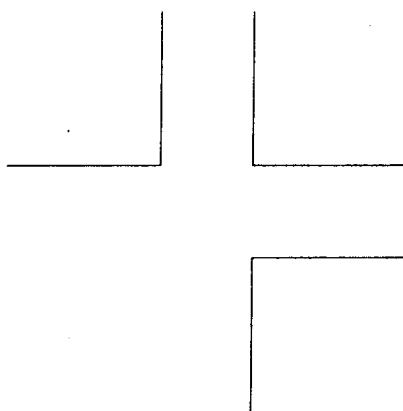

3-3 对照三面投影图与轴测图，在括号内填写对应轴测图的图号。

班级


姓名

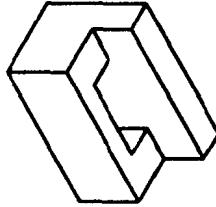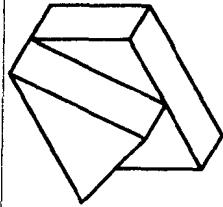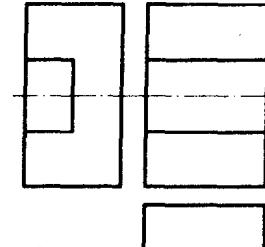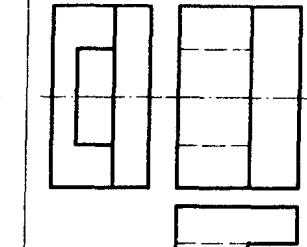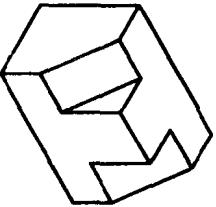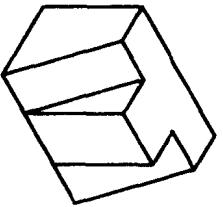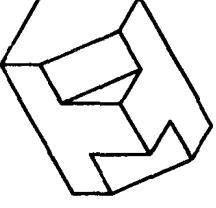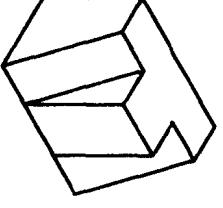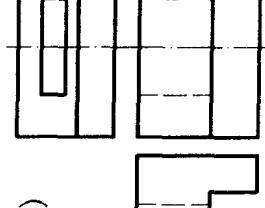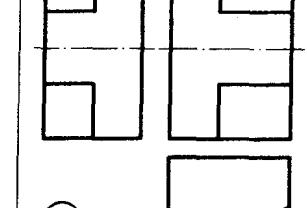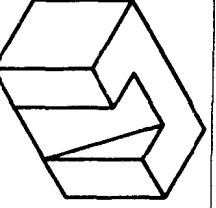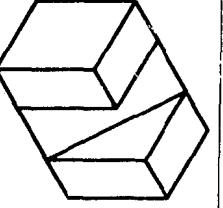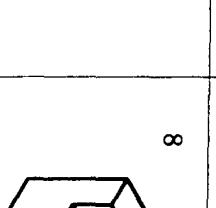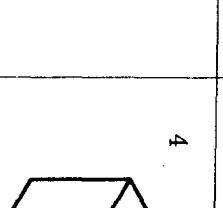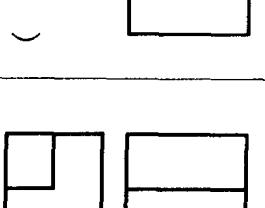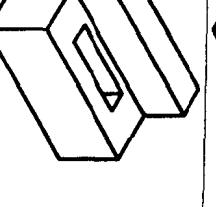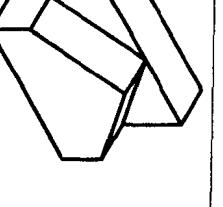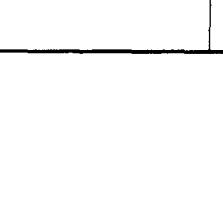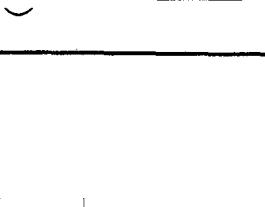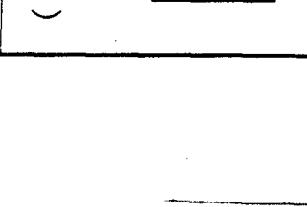5					()		
6					()		
7					()		
8					()		


班级 姓名

3-4 在三面投影图中标出直线AB、BC、CD和平面P、Q的位置，并在指定位置填写直线和平面的位置。


(1)

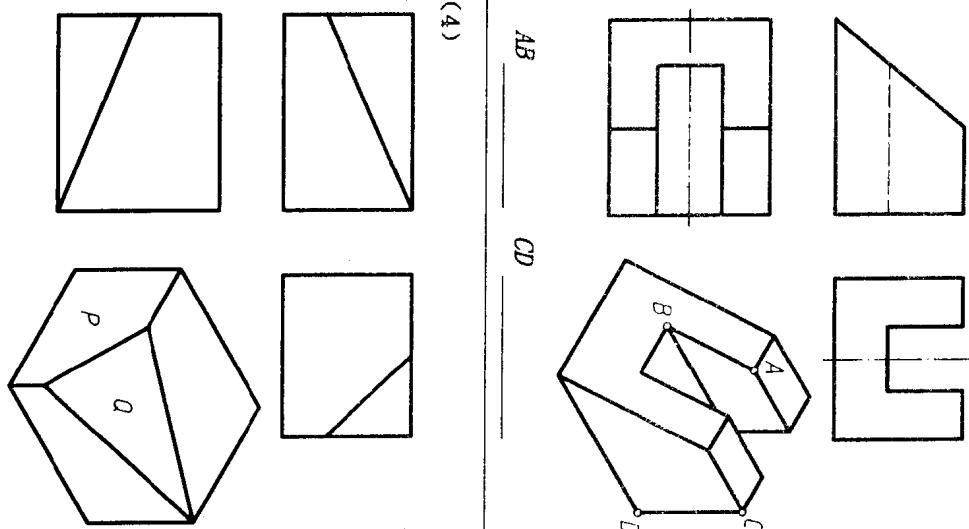


(2)

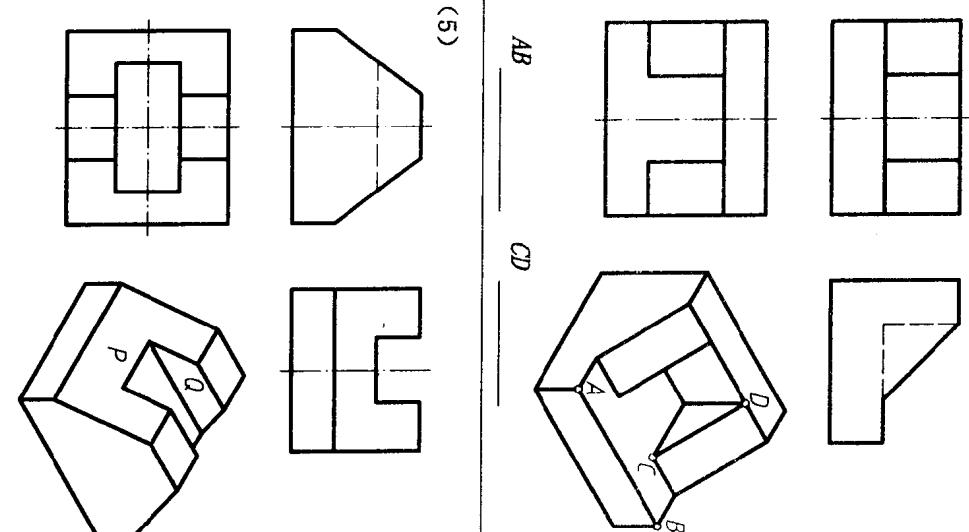


(3)

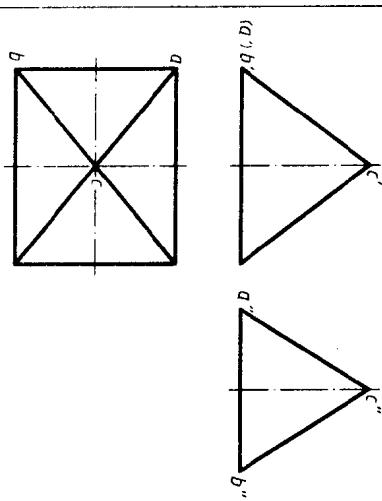


(4)

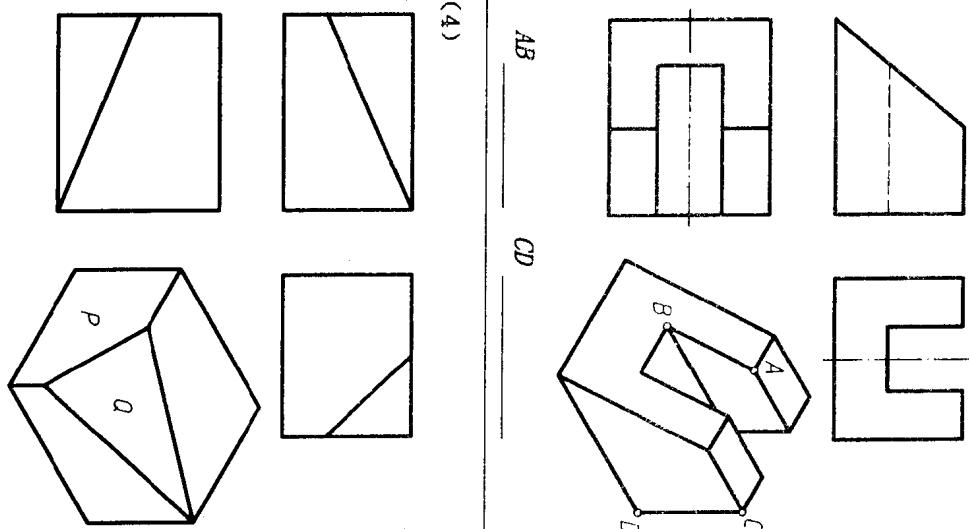

(5)

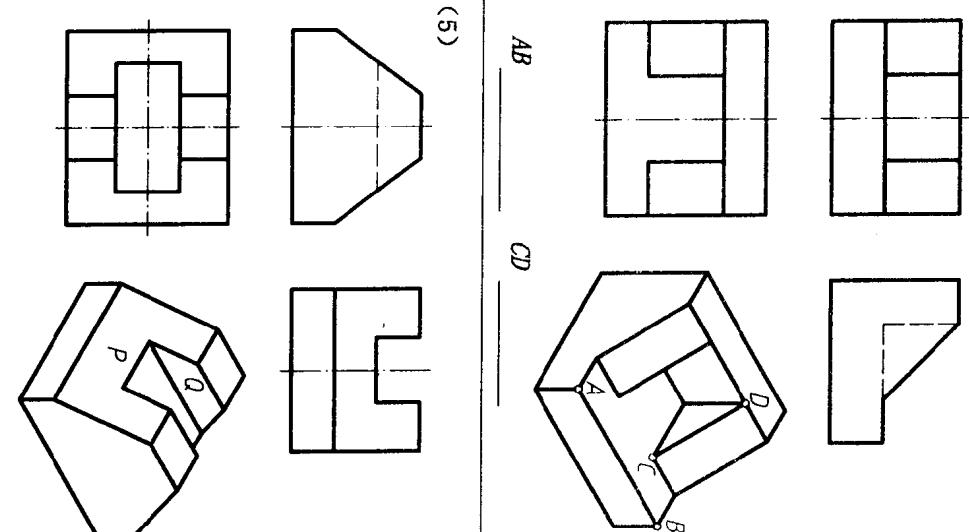

(6)

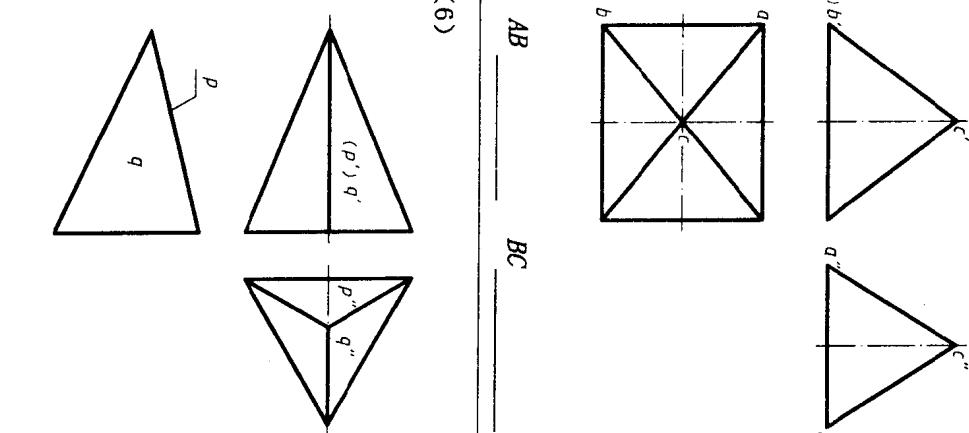

P _____

P _____

P _____

P _____

Q _____

Q _____








Q _____

班级








姓名

3-5 补画投影图中所缺的图线。






(1)

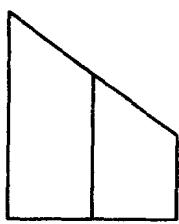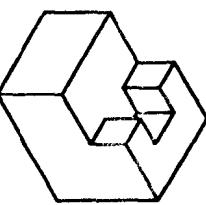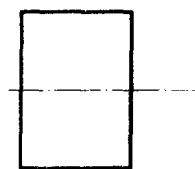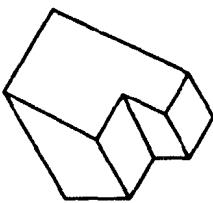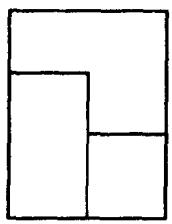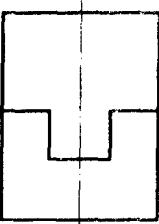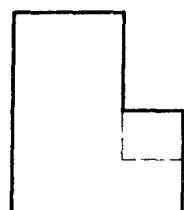

(2)

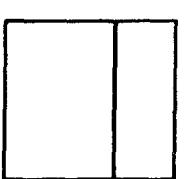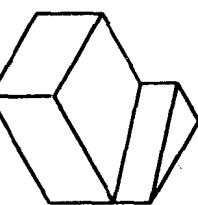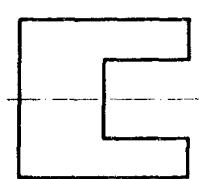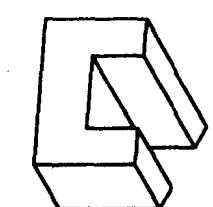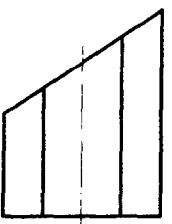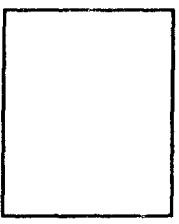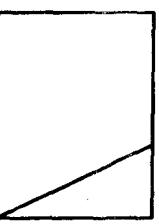

(3)

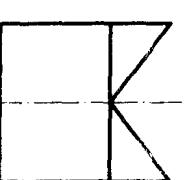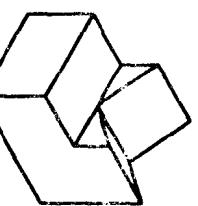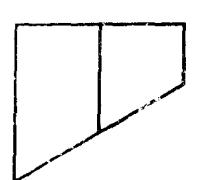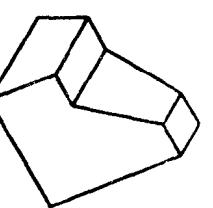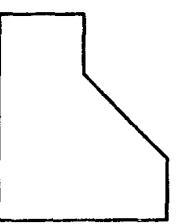

(4)

(5)

(6)

