

国外居住区图集

FRANCE CSR CCCP DUTCH DDR 日本 USA DENMARK

国外居住区图集

FRANCE CSR CCCP DUTCH DDR 日本 USA DENMARK

国外居住区规划设计参考图集

为配合居住区规划原理讲课和设计课教学上的需要，我们选编整理了若干国外居住区规划设计实例，供学习参考。

参加本图集选编工作的有：邓述平、黄承元、陈运帷、王仲谷、周秀堂、郑正、吕慧珍。协助部分翻译的有：李德华、钟耀华、方仁林、陶松令、路秉杰、翟良山，本校图书馆外文期刊室、及印刷厂提供许多方便，在此一并致谢。

同济大学建筑系
城市规划教研二室
一九八二年


目 录

住宅组合、住宅区的类型.....	1
尽端路回车场的布置、居住区几种道路系统示意图.....	2
住宅组及道路的种植设计几例.....	3
联立式住宅、通道与公共绿地的布置方式.....	4
方格网道路的调整.....	5
不同住宅类型的群体布置、住宅结合地形布置.....	6
居住区局部平面.....	7
英国威尔温田园城市 英国哈罗新城北马尔克霍尔.....	8
西德汉堡堡荷纳堪普居住区.....	9
瑞典斯德哥尔摩——魏林比 瑞典哥德堡——南古尔德赫登.....	9
美国洛山矶——贝尔德汶山庄 芝加哥——帕尔克佛锐斯特.....	10
荷兰鹿特丹苏第维克居住区.....	11
荷兰阿姆斯特丹史洛特梅尔东北区.....	12
西德汉诺威东——瓦伦海慈.....	13
荷兰鹿特丹佛雷威克 荷兰阿姆斯特丹佛兰肯达尔.....	13
瑞典斯德哥尔摩——达维克斯克浦.....	13
伦敦 Roehampton Lane 居住区规划.....	13
德国多特蒙特——德尔尼花园城.....	14
瑞典斯德哥尔摩法尔斯塔居住区 意大利都灵法切尔居住区.....	14
西德汉堡格林德贝格居住区 西德汉堡斯台尔斯荷普居住区.....	15
意大利罗马市斯拉江若吉内主小区 美国底特律帕克拉法耶特居住区.....	16
西德比利菲尔德塞纳斯塔特卫星城.....	17
西德纽伦堡朗格瓦萨居住区布局示意图.....	18
西柏林格罗皮乌斯城 西柏林迈尔克西居住区.....	18
法国图卢兹城道路系统.....	19
西班牙马德里萨考尼亞——特希萨居住小区.....	20
瑞典某新城居住区平面.....	21
英国伦敦巴比坎居住区.....	21
法国波里共地区居住区 法国阿尼塔居住区的改建方案.....	22
法国基罗桑彼那多居住区.....	23
法国奥扎克米苏里湖的太阳村 法国比拉维斯塔居住区.....	24
比莱菲特的社会住宅模式的群体图.....	25
美国的一组公寓住宅群.....	25
美国的一组共管公寓群.....	26
法国北奥林夫阿斯规划图.....	26
法国塞维尔居住中心.....	26
法国日海德拉封特拉居住中心.....	27
巴黎地区私人花园住宅总平面图.....	27
丹麦肯昂居住区 英国谢斐特居住小区.....	27
美国纽约居住区.....	28
伦敦马顿区住宅.....	29
西德慕林根住宅区.....	30
荷兰帕尔绍丁住宅组团.....	31
法国布西·桑安托瓦努.....	32
台阶式住宅群规划.....	33
低层住宅群设计.....	34
台阶式住宅.....	35
低层集合住宅.....	35—39
日本茨城县皆水户番池组团低层集合住宅.....	40
日本大阪近铁南港花园住宅区 日本大阪南港居住区规划图.....	41
日本千里竹见台桃山台居住区.....	42
日本泉北八田庄居住区.....	43
日本横滨南永田居住区.....	43
日本大阪友则住宅区.....	43
日本锅岛住宅群.....	44
日本下细井住宅区.....	44
日本浦安见明川住宅区.....	44
日本大阪芦屋浜居住区.....	44
日本泉州一丘住宅区.....	45
日本广岛基町高层居住区.....	45
日本浦安入船中央エスカーテ住宅区.....	46
日本东京多摩百草居住区.....	46
日本武藏野花园中心.....	47
日本东京市世田谷区上祖师谷中层高密度住宅 日本大阪市住吉区高层住宅.....	47
10000居民的城市分区修建设计图 东京霍耶斯维达新城区规划.....	48
东德哈尔敦斯勒本索卜林格居住区 东德哈勒新城中心.....	49


东德哈勒新城居住区	东德罗斯托克古洛斯克朗因居住区	50
东德欣内贝克南列宁街居住区	东德埃尔富特特里普居住区	51
东德来比锡歇勒菲尔德住宅群	东德某居住区详细规划	52
捷克住宅区		53
波兰建筑师乔治·莫拉伊托提出的葡萄串设计构思		54
波兰克拉科夫鲁察奇一阿布扎比居住区群设计		55
华沙布拉格居住区北部一角	华沙布拉格区一角	55
波兰瑞尼川居住区	波兰某港口居住区日	56
华沙司丹纳小区		57
波兰勃罗特诺小区		
波兰勃罗特诺小区		
华沙司鸟瑞夫小组		
波兰柯扎夫小区		58
波兰巴莱尼卡小区		59
波兰娜托林居住区	法国某建筑学校三年级学生作的居住区方案	60
波兰梯赫新城详细规划	波兰卡托维兹城	61
莫斯科北阿尔丹诺夫实验性样板居住区		62
立陶宛共和国维尔纽斯市立兹季那依居住区		63
住宅平面		64
莫斯科达维特高居居住区		65
莫斯科伊凡诺夫斯基居住区		
白俄罗斯共和国明斯克市东方1号小区		
莫斯科列宁格勒大街<天鹅>小区综合体		66
莫斯科新齐廖穆什卡第10号街坊的新生活大楼		67
高斯基市实验性居住综合区		68—70
陶里亚蒂新城		71—73
塔什干市中央——4、5、6号小区规划设计图		74
列宁格勒华西里岛实验性1号街坊平面图		
西德不伦瑞克伊杜纳高居住区		75
巴黎地区新城蓬图瓦兹中心		76
英国哈罗城中心		77
英国哈罗新城市中心	荷兰鹿特丹新中心区林邦	78
英国哈罗新城市中心市场平面图		79
西德卡塞尔涅波步行街		
英国哈罗新城马克霍尔中心		
日本中之岛“芸能中心”	基本构思	80
日本东京清濑台组团中心		81
日本大阪千里古江台近郊中心		
东德某居住区中心区设计	东德卡尔·马克思城	82
美国赖斯顿·莱克·安·比勒基城中心	英国斯托普乃吉城中心	83
美国宾夕法尼亚比巴勒商业中心		84
日本千里中央地区中心		85
日本明石牛子住宅区中心		86
日本东京百草住宅区中心		
日本冈山市上之町·中之町地区的中心		87
克拉伦斯·斯坦因邻里单位适当的用地规模和内容		88
英国霍华德田纳西城市布局示意图		
勒·柯布西耶的现代城市		89
巴黎市的“伏瓦生”规划		
巴黎副中心德方斯		
印度昌迪加城		90
巴西利亚总图		91
西德不莱梅新瓦尔居住区局部鸟瞰		92
哥德尔利兹·雷勒·荷夫曼分区疏松布置的城市示意图		
西德法兰克福西北城的位置、平面布置及局部透视		
西德法兰克福西北城购买与文化中心		93
英国苏格兰肯布尔恩劳福德总体规划及鸟瞰示意图		
瑞典斯德哥尔摩卫星城魏林比		94
瑞典斯德哥尔摩魏林比中心		95
米尔顿·凯恩斯新城规划		96
米尔顿·凯恩斯新城规划中心		97
奥地利维也纳卫星城规划		98
里约热内卢附近的发动机城		99
STDIE城规划		
英国霍克城市交通图		100
蒙波新城与工业区的远景规划		101
1975年Lelystedt的规划结构草图		
1955年Studentant im Furtall规划		102
1990年Ciudad Losada规划		103
巴黎地区规划修改方案(1969)		

住宅组合类型


图上标注有城市、居住区名称及户数。

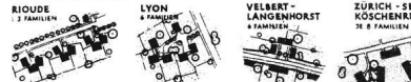


IACHBARSHAFTLICHES BEIENDAHL VON 3-8 FAMILIEN.
ALLERKLEINSTE RAUMLICHE GRUPPENBILDUNGEN DURCH MENIGE EINFAMILIENHAUSER.

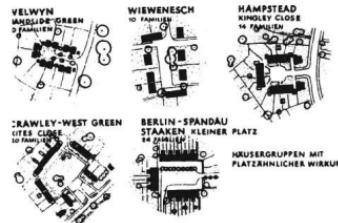

BERLIN - SPANDAU
STAATEN KLEINER PLATZ
HAUSERGRUPPEN MIT
PLATZRHÄNGLICHER WIRKUNG

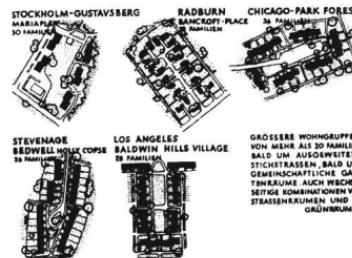

GROßERE WOHNGRUPPEN
VON MEHR AL 20 FAMILIEN
SIND UM AUSGEWEITETE
STRAßEN GEZOGEN. DADURCH
GEMEINSCHAFTLICHE GÄRTNERKÜMMELEI
AUCH WECHSEL-
SEITIG KOMMUNALER UMGANG
VON STRASSENHÄUSERN UND
GRÜNBLUMEN

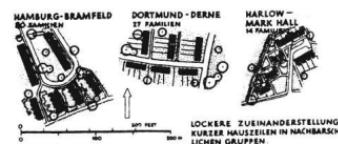

LOCKERE ZUSAMMENSTELLUNGEN
KURZER HAUSREIHEN IN NACHBARSHAFT-
LICHEN GRUPPEN

WOHNGRUPPE Maßstab 1:5000



AUCH DABERHÖRPFLEGE, DABERHÖRPFLEGE
SIND VORSTABIL. DADURCH
LASST BALD KLEINERE, BALD
GRÖßERE NACHBARSHAFT-
LICHEN HAUSGRUPPEN
ENTSTEHEN

住宅区的类型

图上标注有城市、居住区名称及户数。

WOHNVIERTEL Maßstab 1:10000



HUNDERT UND MEHR FAMILIEN BILDEN KLEINE
WOHNVIERTEL, BALD AUS HAUSZEILEN GEZOGEN,
BALD WENIGER ODER MEHR GESCHLOSSENE RAUME BILDEN



GÖTEBORG-GULDHEDEN (190 HO)



KOPENHAGEN - SØNDERGAARDSPARK (226 HO)



HANNOVER-MITTENFELD (287 HO)

STRASSENSCHLEIFEN VER-
BEN HAUSERGRUPPEN
ZU VIERTELN, ZU GRUN-
DAUERHAUSERGRUPPEN
IN SICH HINEINZIEHEN



VENEDIG-MESTRE (380 HO)



5-4-ODER 8-10-10
GESCHLOSSENE HAUS-
GRUPPEN FÜGEN SICH
ZU VIERTELN
UND WIEDER BINDENDES
GEMEINSCHAFTLICHES GE-
BÄUDE



1:10000




DIE ERSCHLIESSUNGSSTRASSEN UND
-WEGE WERDEN ZU GRÜNEN ADERN,
DIE DAS WOHNVIERTEL DURCHZIEHEN
UND ZUSAMMEN DEN




1

Cul-de-sac turnarounds with little traffic can become part of the open space with kids playing safely in both the street and the park.

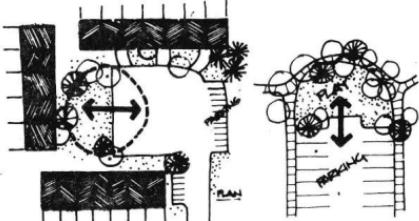

Other cul-de-sac arrangements

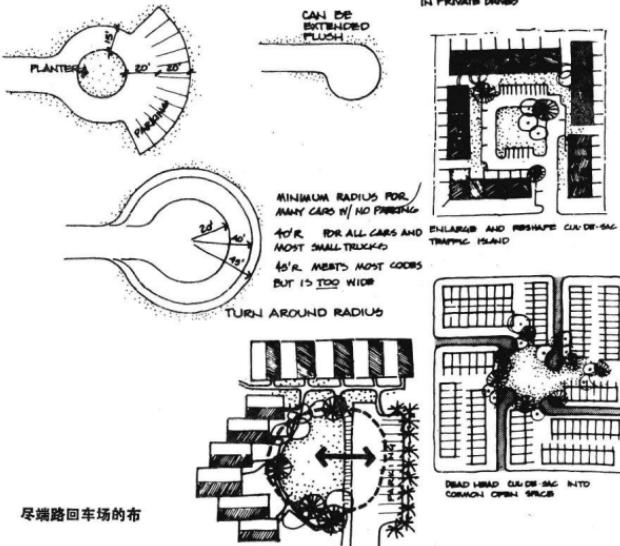


尽端路回车场的布


BEISPIELE Maßstab 1:10000

Erstes und klassisches Beispiel für doppelt, wechselseitige Erschließung: Stichstraßen für das Auto von außen nach innen, Stichwege für den Fußgänger von innen nach außen. Durchgehende Fußwegverbindungen unter den Straßen unterführt

RADBURN

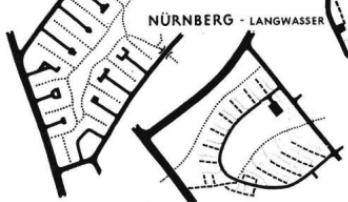


NÜRNBERG - LANGWASSER

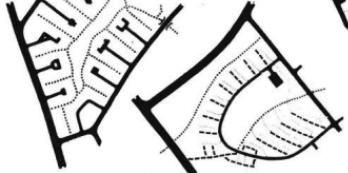


KOPENHAGEN - SONDERGAARDSPARK

Streifenschiefe mit einseitig abzweigenden Wohnwegen.
Wohnstraßen mit beidseits abzweigenden Wohnwegen.

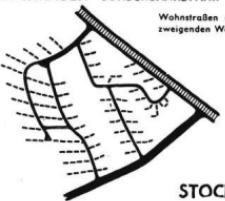


Konsistente Trennung von Auto- und Fußgängerverkehr, Straßen- und Weßführung dem hügeligen Gelände angepaßt. – Kreuzungsfrei Fußgängerverbindungen zum Kern, Bahnhof, Einkauf, Schule.

STOCKHOLM - DANVIKSKLIPPAN

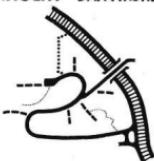

NECKARSULM - AMORBACHERFELD

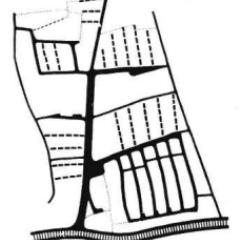


居住区几种道路系统示意图

- 有穿越交通的主要交通道路
- 地区汇集道路
- 一级居住区道路
- 二级居住区道路
- 主要居住区小路
- 次要居住区小路
- 主要步行道
- 次要步行道
- 自行车道
- 电车线

Von Hauptverkehrsstraße abweichenende Stichstrasse zur Gruppe von Wohnhochhäusern.




HAUPTVERKEHRSTRASSEN MIT DURCHFAHRVERKEHR
SAMMELSTRASSEN
WONNSPÄLE
WONNSPÄLE, HAUPTVERKEHRSCHEISSUNG
WONNSPÄLE, DURCHFAHRVERKEHR ERSCHLIESSUNG
HAUPTVERKEHRSTRASSEN FÜR FUSSGÄNGER FÜR FUSSGÄNGER
KARMELE STRASSENBAHN

Unangebaute Straße mit Durchgangsverkehr.
Erschließung durch Sammelstraße, die sich zu Stufe zu Stufe verzweigt.

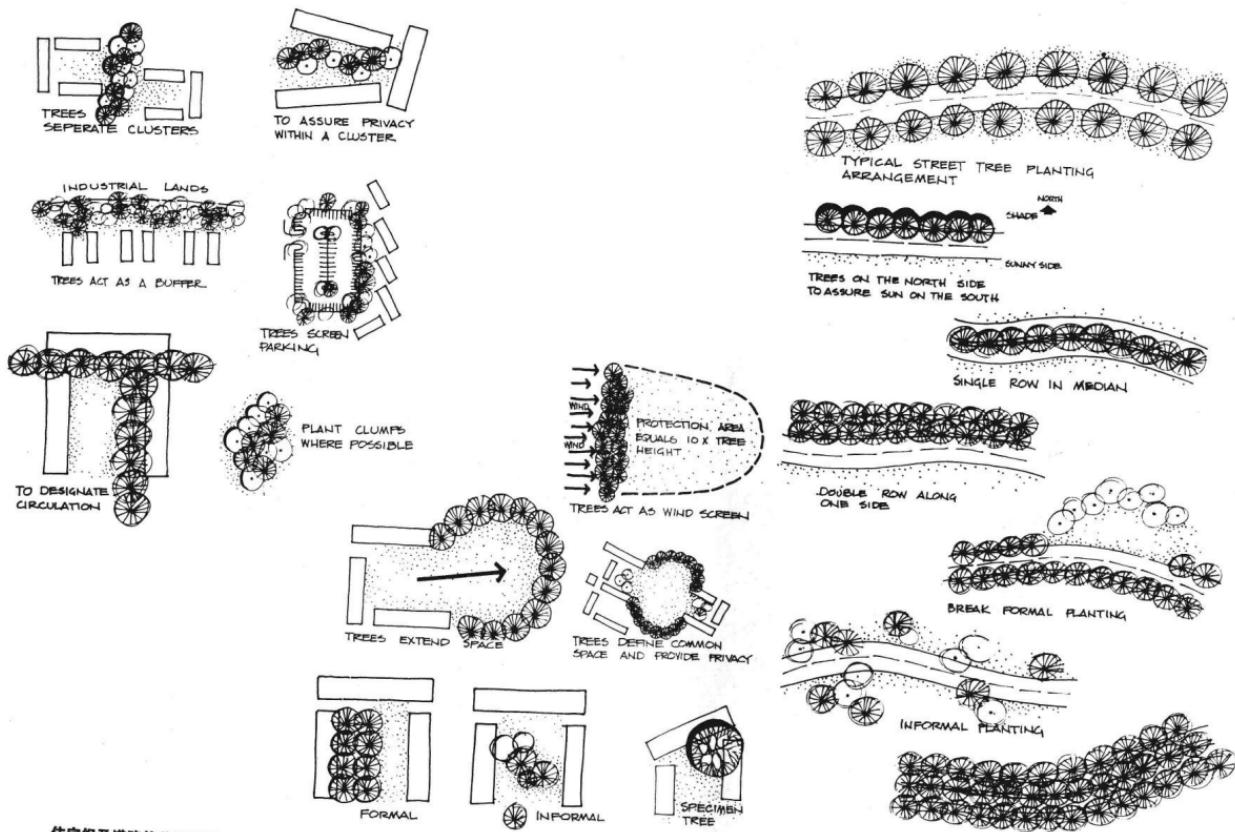


住宅组及道路的种植设计几例

INWARD FOCUSING DEVELOPMENT: To create an intimate entrance, invert the standard plan, creating a private narrow loop drive, and focusing row house entrances to it. Private gardens and garages are on the public road side, and the entrance becomes a common play space for the development. Densities up to 20 D.U./acre are possible

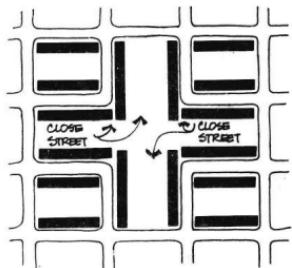
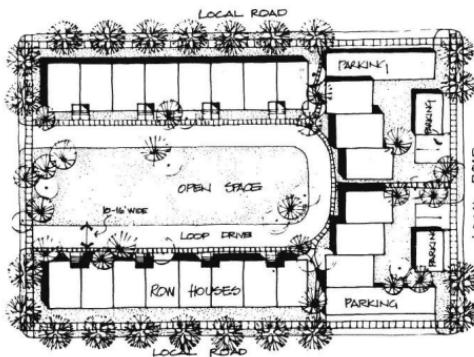
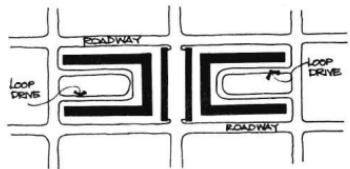


Streets can be closed to create large, continuous open space areas.

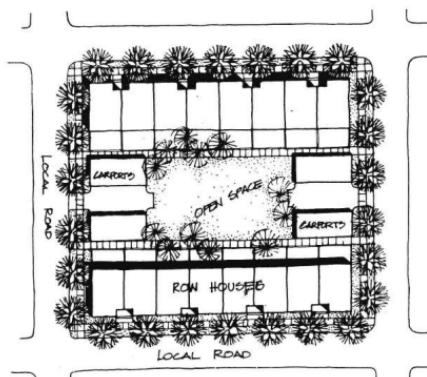


联立式住宅、通道与公共绿地的布置方式

In most urban areas, the grid roadway pattern is dominant, and should be followed. The grid pattern can be varied and adjusted in many ways to provide a high quality living environment. Some examples are shown below:

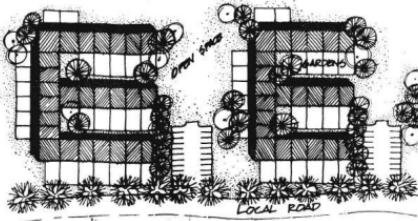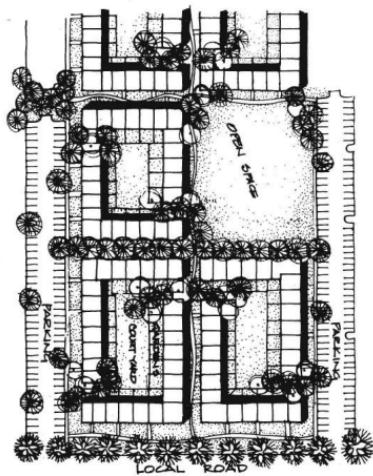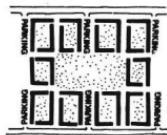

Vary private garden locations to fit individual needs, either:

1. Adjacent to common open spaces.
2. Backing on to busy streets.
3. At the entrance - in single loaded fashion.


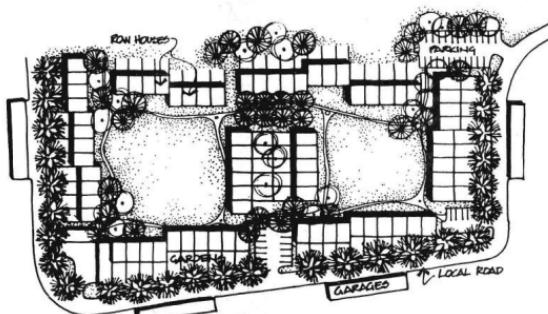


Internalize cluster and individual units adjacent to busy roads.



方格网道路的调整

通过方格网道路的调整，达到提高居住环境质量。


Combine up and downhill units when terracing. Keep access roads narrow and weave through existing vegetation along the levelest route.

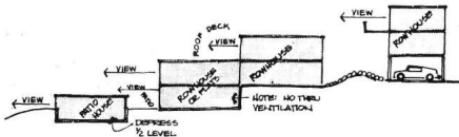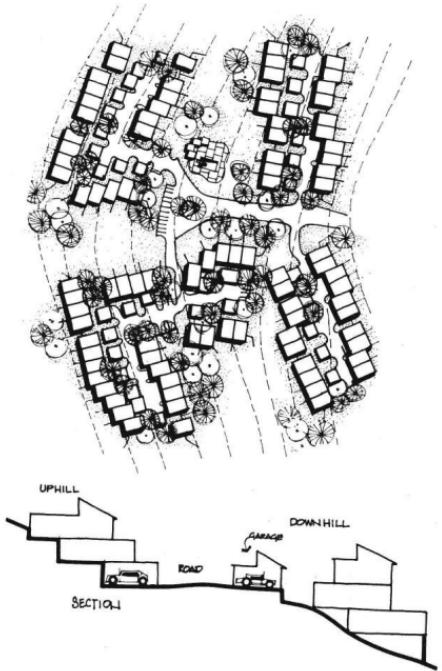


Terrace units can run as grouped blocks horizontal with the contours, at a right angle to them or in a controlled stagger at 45degrees to the slope. The steeper the slope, the higher the densities (remember land is measured horizontally rather than along the angle). In any case, it is always possible to site greater densities on sloping land than on level land, hence a weighting of the economical scale.

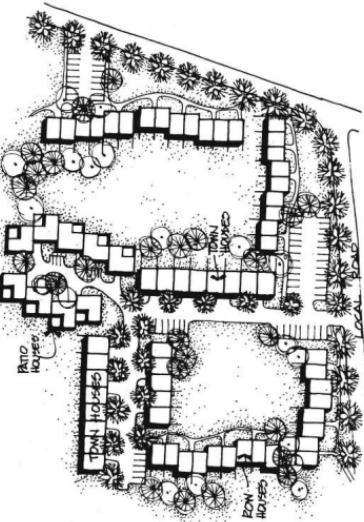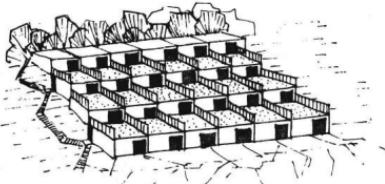

不同住宅类型的群体布置

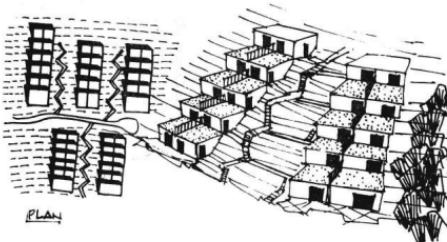

住宅结合地形布置

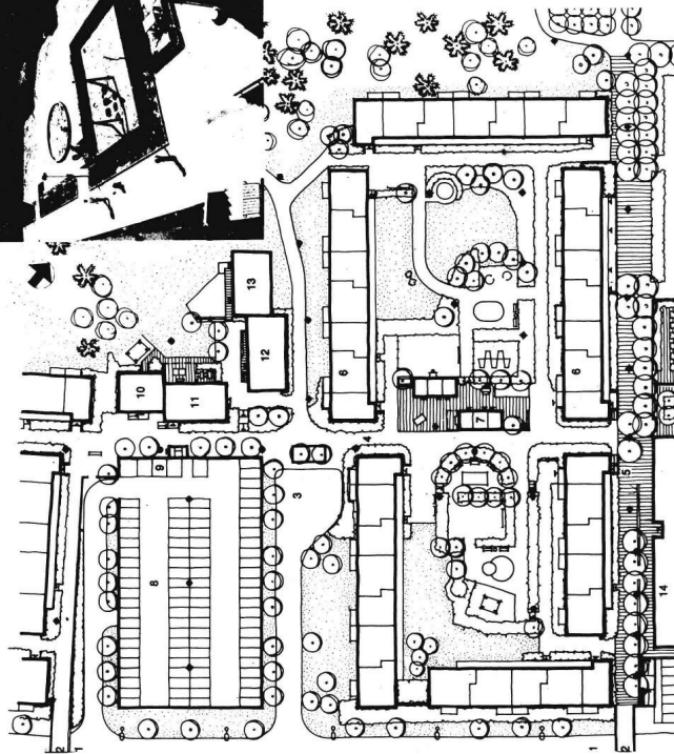

Del av bostadsområde markerat på situationsplanen sed 9. Plan i skala 1:1000.

1. Medaltit konrig
2. Gangbaro
3. Kungsgården
4. Vägen till
5. Vägen till
6. Centrumanläggning
7. Cykel, parkering
8. Boksparkering
9. Tora sopor, möpdom
10. Vattenkälla, vattentank
11. Frimshem
12. Lekskola
13. Longängshus
14. Högstadieskola

Plan of part of residential area, marked on site plan, page 9.

Scale: 1 : 1000.

1. Road in cutting
2. Residential block
3. Main pedestrian way
4. Main pedestrian way
5. Shopping precinct
6. Gallery-access block
7. Cycle parking
8. Visitor car park
9. Meeting room
10. Neighbourhood facility incg.
11. Community laundry
12. Primary school
13. Public laundry
14. Secondary school

9.

10.

11.

12.

13.

14.

1.

2.

3.

1.

BEISPIEL:
WELVYN GARDEN CITY



英国 威尔温田园城市

真正的田园城市，平原地区，两层独立式住宅及并联住宅。

住宅花园面积平均每户约 300 平方米。1919 年开始建设。毛建筑面积系数 0.2。


西德汉堡荷纳堪普居住区

(设计人: B·Reichow 教授)

设计强调尽头路或环形路以避免穿越交通，步行与车行道路相互错开，并各成系统贯通居住区。



BEISPIEL:
HARLOW NEW TOWN MARK HALL NORTH

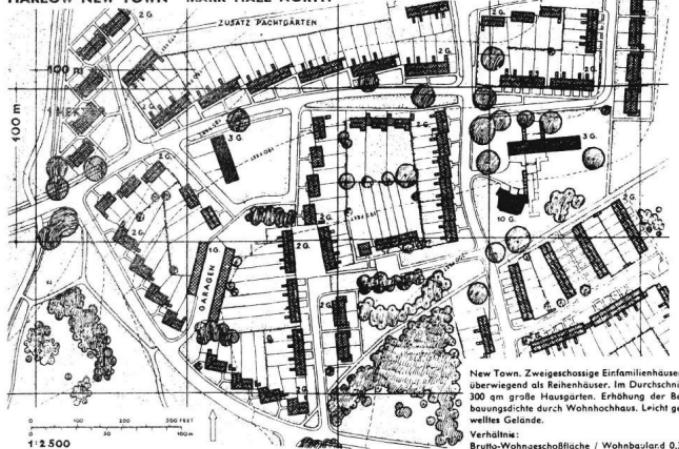

英国 哈罗新城北马克霍尔

地形有平缓起伏，二层独立式住宅，绝大部分为联立式住宅。住宅花园面积平均每户 300 平米，同时采用高层公寓住宅以提高居住密度。毛建筑面积系数 0.3。

BEISPIEL:
STOCKHOLM-VÄLLINGBY




瑞典 斯德哥尔摩——魏林比

三层住宅，曲折的周边式布局，内部为绿地、毛建筑面积系数 0.75。

瑞典 哥德堡——南古尔德赫登


古尔德赫登地区为岩石山地，居住区用地面积 119.4 公顷，1953 年住 11380 人，地形高差很大（标高 60~110 米）。有电车与哥德堡联系，在南古尔德赫登设小区中心（参阅图 36—2），本图为南古尔德赫登的局部，采用三层多户住宅及九层高层住宅配合地形布置。有条形、成组、敞开式或封闭的布局。毛建筑面积系数：A 区—0.56；B 区—0.65

BEISPIEL:
GÖTEBORG-
SÖDRA-GULDHEDEN

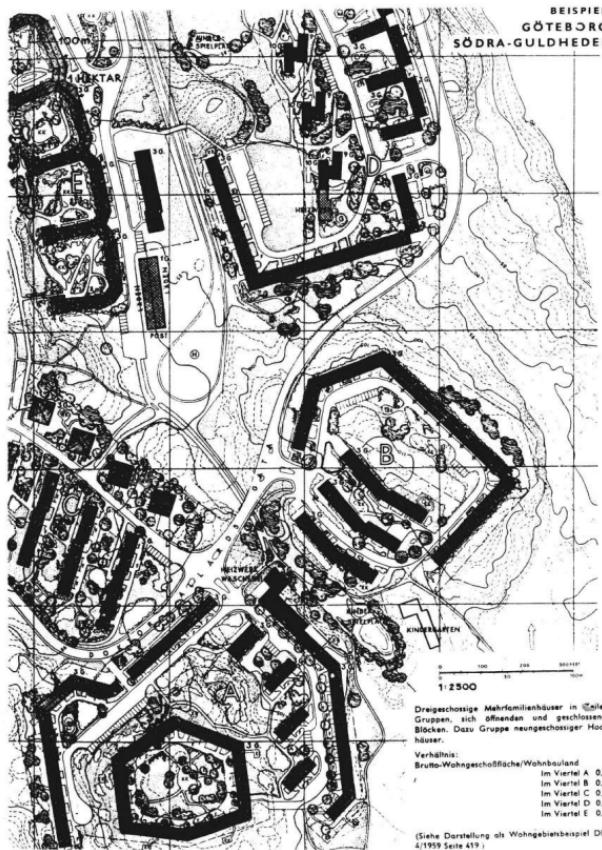

BEISPIEL:

LOS ANGELES-BALDWIN HILLS VILLAGE

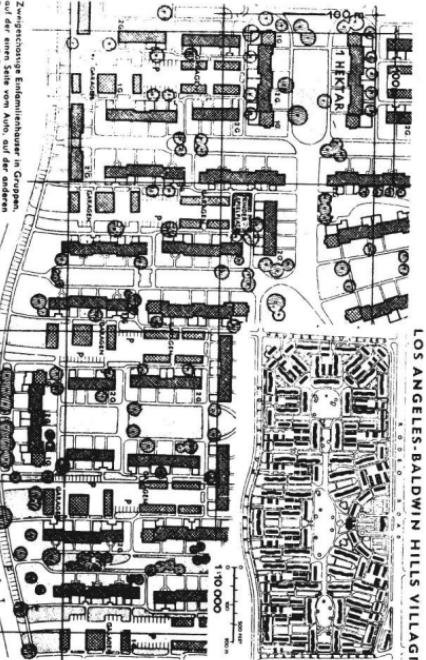


Zweigeschossige Endfamilienhäuser in Gruppen,
auf der einen Seite von Auto, auf der anderen
seit einem Anpange erreichbaren „z. Wohnung“
ein kleiner und ein größerer Abstand:
Verhältnis: Brutto-Wohnfläche/Wohnbaublock 0.31

1:1500

BEISPIEL:

CHICAGO-PARK FOREST
(Siehe Darstellung als Wohnbaublockplan
DRZ 4/1959 S. 42a)

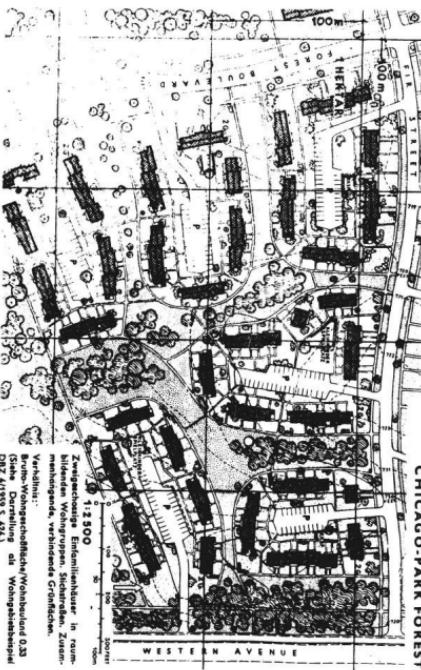

Zweigeschossige Endfamilienhäuser in Gruppen,
bilden den Wert einer Einheitlichen zusammen-
gehörenden, verbindenden Großfläche.
Verhältnis: Brutto-Wohnfläche/Wohnbaublock 0.33

1:1500

上图：美国洛杉矶——贝尔德汉山庄


二层独户式住宅成组布置，住宅一侧为汽车联系，另一侧为步行联系。

每宅有露天及房内停车位。毛建筑面系数为 0.31。

下图：芝加哥——帕尔克佛罗斯特

二层独户式住宅成组布置形成院落，汽车尽头路，绿地及步道联系住宅组。毛建筑面系数 0.33。

Bebauungsplan Cudwijk. Hier sollen 7000 Wohnungen für 25 000 Menschen gebaut werden.

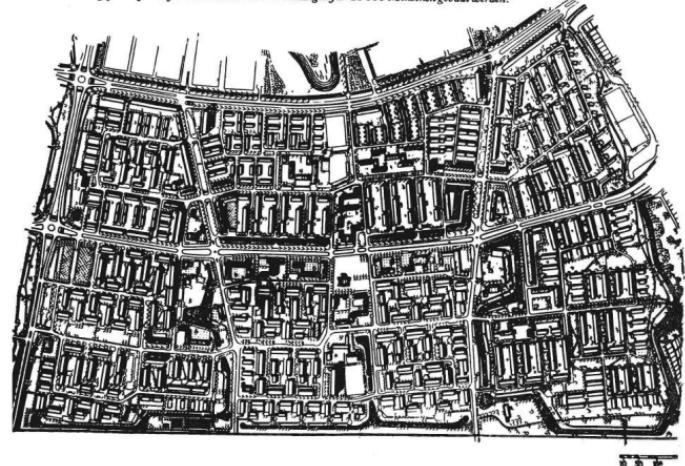

荷兰 鹿特丹苏第维克居住区。7000套住宅住 25000人。


西德 汉诺威东一瓦伦海德 (Hannover-Varenheide-Ost)

居住区儿童游戏场分布

● 沙戏场

▲ 有器具的游戏场

■ 球戏场地

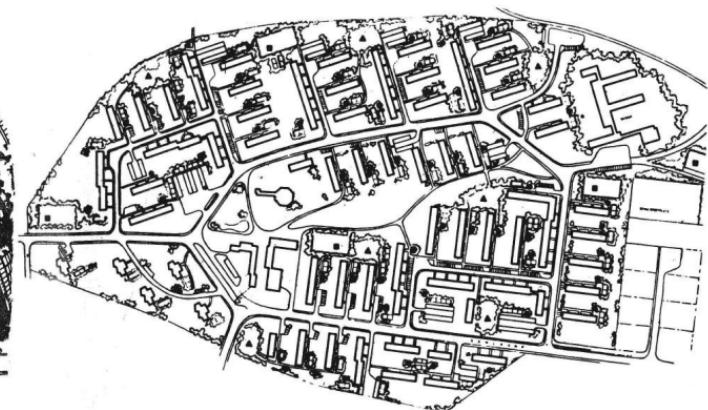


荷兰 阿姆斯特丹 (Amsterdam) 史洛特梅尔东北区 (Slotermeer-Norelost)

史洛特梅尔位于阿姆斯特丹以西 6 公里，市环形高速道路从本区通过，与市区还有电车联系，史洛特梅尔东北区用地 75.5 公顷。

三层及四层多户公寓住宅及二层联排独户住宅，另有平方老人住宅。在本区东北及西北面还有三幢 7—12 层高层多户住宅。布置四个小学、幼儿园及其他公共建筑；有二层独立商店及设在住宅底层的商店。毛人口密度 165 人 / 公顷。1952 年开始建设。



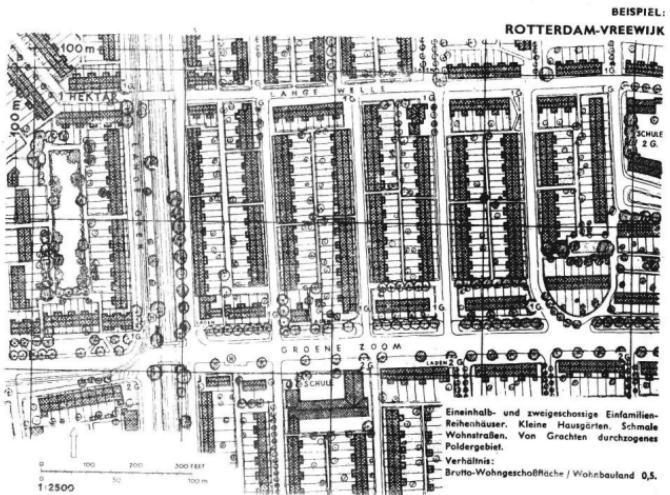

上图：荷兰鹿特丹——佛雷威克 (Rotterdam—Vreewijk)

佛雷威克位于鹿特丹南部，距离市中心区 4.5 公里，有电车及公共汽车联系。

全区用地 153.4 公顷，1954 年居住 25000 人，是一个大面积居住区。一层半及二层独户住宅，住宅花园很小，道路很窄，另有一梯两户的单元住宅。1917 年开始建设，1944 年完成。本图是该区的局部，毛建筑面积系数 0.5。


荷兰 阿姆斯特丹——佛兰肯达尔 (Amsterdam-Frankendaal)

平原地区，二层联排住宅，毛建筑面积系数 0.4。

瑞典 斯德哥尔摩——达维克斯克潘

九层点状布置于山丘地形上。基地为岩石，房屋间距较大。毛建筑面积系数 0.31。

BEISPIEL: STOCKHOLM-DANVIKSKLIPPAN

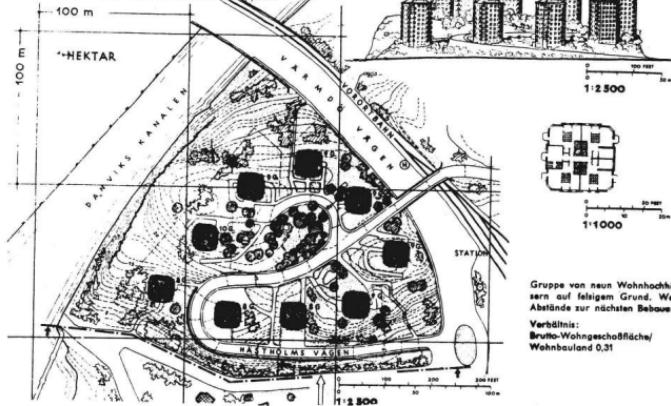

Zweigeschossige Einfamilien-Reihenhäuser (Duplex) in geöffneter Winkelstellung. Abgegrenzter Sitzplatz am Hause. Innerhalb der durch die Bebauung gebildeten Grünflächen gemeinschaftliche Grünflächen mit Kinderspielplätzen. Ebenes Gelände.
Verhältnis:
Brutto-Wohngeschossfläche / Wohnbaufläche 0,4.

BEISPIEL: AMSTERDAM - FRANKENDAAL

