


高等学校函授教材（兼作高等教育自学用书）

·非机械非土建类各专业用·

画法几何及机械制图习题集

中南工业大学机械制图教研室 编 贺志平 任耀亭 主编

(第二版)

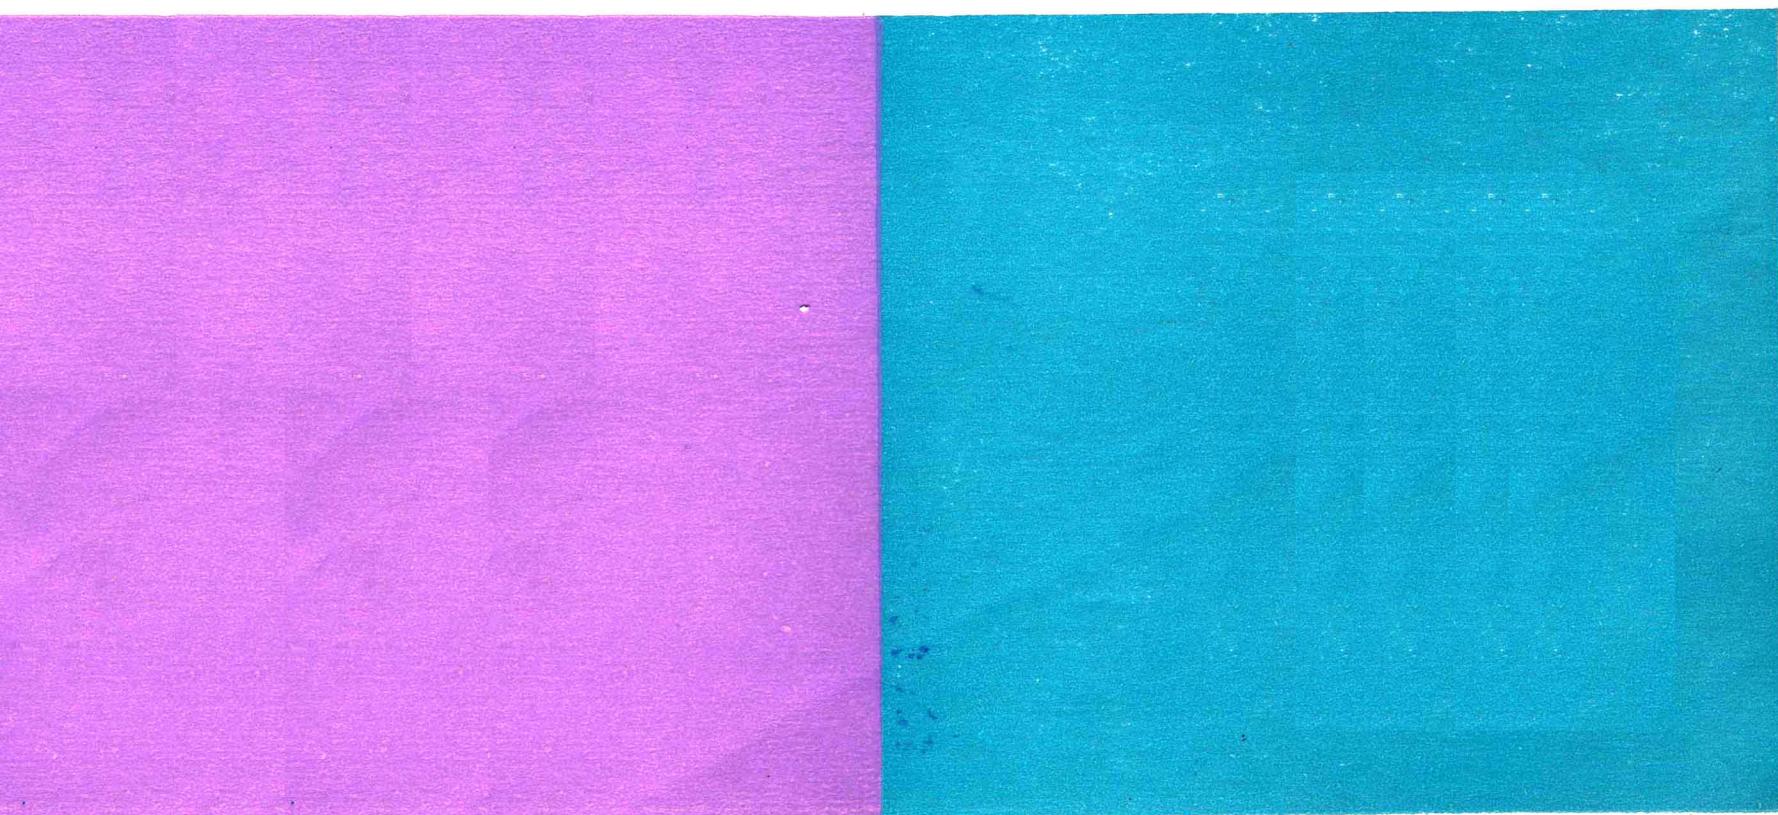

高等 学 校 函 授 教 材

(兼作高等教育自学用书)

画法几何及机械制图习题集

(第二版)

(非机械非土建类各专业用)

中南工业大学机械制图教研室编 贺志平 任耀亭 主编

江苏工业学院图书馆

藏书章

高等 教育 出 版 社

内 容 提 要

本习题集是与中南工业大学机械制图教研室编，贺志平、任耀亭主编，非机械非土建类各专业用《画法几何及机械制图》(第二版)函授教材配套使用的。

本习题集除按1984年发布的国家标准《机械制图》外，还参照近几年发布的其它有关国家标准，进行了全面的修订。同时为进一步按由浅入深，循序渐近的原则，调整了部分章节的内容及编排顺序。

本习题集在修订时，保留了第一版中的作业及测验作业，便于函授生学习。

本习题集可供非机械非土建类各专业函授、职工大学学生及高等教育自学读者使用，也可供其它有关科技人员参考。

高等学校函授教材

(兼作高等教育自学用书)

画法几何及机械制图习题集

(第二版)

(非机械非土建类各专业用)

中南工业大学机械制图教研室编

贺志平 任耀亭 主编

*

高等教育出版社 出版

新华书店北京发行所发行

北京印刷一厂印装

*

开本787×1092 1/16 印张 9 字数 210 000

1983年 11月第1版 1991年 3月第2版 1991 年 4月第1次印刷

印数0001—4 290

ISBN7-04-002882-4/T·H·224

定价 3.05 元

第二版前言

本习题集是与中南工业大学机械制图教研室编，贺志平、任耀亭主编的《画法几何及机械制图》函授教材（第二版）配套使用的。

与第一版比较，本版主要在以下几方面作了修订：

1. 按1984年7月发布的国家标准《机械制图》以及近几年新发布的其它有关标准，作了全面修订。
2. 增加和调整了部分章节的内容。如截交、相贯部分删去了部分难题；组合体部分增加了由立体图画三视图的练习；进一步按由浅入深、循序渐进的原则重新调整了习题的编排顺序；增加了添线、改错和补图的习题分量。
3. 本习题集的数量和难度是按课内外200学时的上限选编的，学时少的可适当酌减作题的数量和降低难度。

本习题集由贺志平、任耀亭主编，参加修订工作的有陈泽仁、张梅森、于鸿恕、俞春兴等。韩晓路同志参加了描图工作。

本修订版由上海同济大学李耀群、关震荣审阅，他们对第二版的初稿提出了许多宝贵意见，谨表谢意。限于水平，修订中缺点和错误再所难免，请读者提出宝贵意见。

编者

1989年5月

第一版 前 言

按照高等工业学校非机、非土类各专业试用的《画法几何及机械制图函授教学大纲》(草案)(1981年12月教育部在石家庄召开的高等工业学校函授教学工作会议审订),我们编写了《画法几何及机械制图》的函授教材,并编写这本习题集与教材配套使用。

考虑到非机、非土类专业很多,要求也不相同,习题的份量略多于规定的份量,以便根据各专业的情况加以选择。

习题集的编排顺序与教材相同。作业的方法提示分别安排在各有关章节习题的前面。

零件图与装配图部分的作业仍以拼图为主,而在本习题集中也编有部件测绘作业,目的是根据需要在有条件的时候,可用零、部件测绘来代替。

本习题集由同济大学关震荣、李耀群同志主审,参加审稿的有东北工学院宫治平、东北电力学院范仲山、北京钢铁学院刘孟鸾、武汉水力电力学院王瑞华、阜新矿业学院孙健勇等同志。在审稿过程中提出了许多宝贵意见,对我们帮助很大,特表感谢。

本习题集由中南矿冶学院机械制图教研室贺志平、任耀亭主编,参加编写的有陈泽仁、张梅森、于鸿恕、俞春兴同志。由刘楷英、韩晓路同志描图。

由于我们水平有限,缺点和错误肯定不少,请读者提出宝贵意见。

编 者

1982年12月

目 录

字体练习	1~5	补线与改错	66~67
第一次制图作业——线型练习	6~7	看懂视图并由二视图求第三视图(二)	68~71
锥度、斜度练习	8	第一次测验作业	72~73
圆弧连接练习	9~10	画轴测图	74~76
第二次制图作业——圆弧连接	11~12	视图练习	77~79
三视图与立体图对照	13	剖视练习	80~97
点的投影	14~15	剖面练习	98~100
直线的投影	16~18	机件表达方法的综合练习	101~103
两直线的相对位置	18~19	第二次测验作业	104~105
平面的投影	20~21	视图表达的综合作业	106~107
平面上的点和直线	22	螺纹与螺纹紧固件	108~113
直线与平面	23~24	齿轮	114~116
投影变换	25~29	第三次测验作业	117
平面立体及其表面上点和线的投影	30~31	看零件图	119~121
回转体及其表面上点的投影	32	第三次制图作业——由零件图画装配图	122~129
平面与立体相交、两立体相交	33~43	附：部件测绘作业	130~131
由轴测图画三视图	44~54	第四次测验作业	132~133
补线	55	调压阀装配图	134
看懂视图并标注尺寸	56~59	齿轮油泵装配图	135
视图上的线面分析与形体分析	60~61	展开图	136~138
看懂视图并由二视图求第三视图(一)	62~65		

1-1 字体练习

机 械 制 图 标 准 重 量 材 料 比 例 名 称 序 号 日 期 共 第 张

□ □

□ □

□ □

表 面 粗 糙 度 展 开 标 注 示 例 尺 寸 处 理 普 通 平 键 滑 块 泵 壳 压 板 槽 形 半 沉 头

□ □

□ □

□ □

0 1 2 3 4 5 6 7 8 9 Φ

□ □ □ □ □ □ □ □ □ □

□ □ □ □ □ □ □ □ □

A B C D E F G H I J K L M N O P Q R S T U V W X Y Z

□ □ □ □ □ □ □ □ □ □

□ □ □ □ □ □ □ □ □

备注结构分析摆线销数螺栓钉母弹簧垫圈蜗轮衬



其余后视光六角头型术旋转拆卸套筒尾架密封活塞球作图原理轴承瓦




0123456789R



abcdefghijklmnopqrstuvwxyzαβγδπ





续1-1

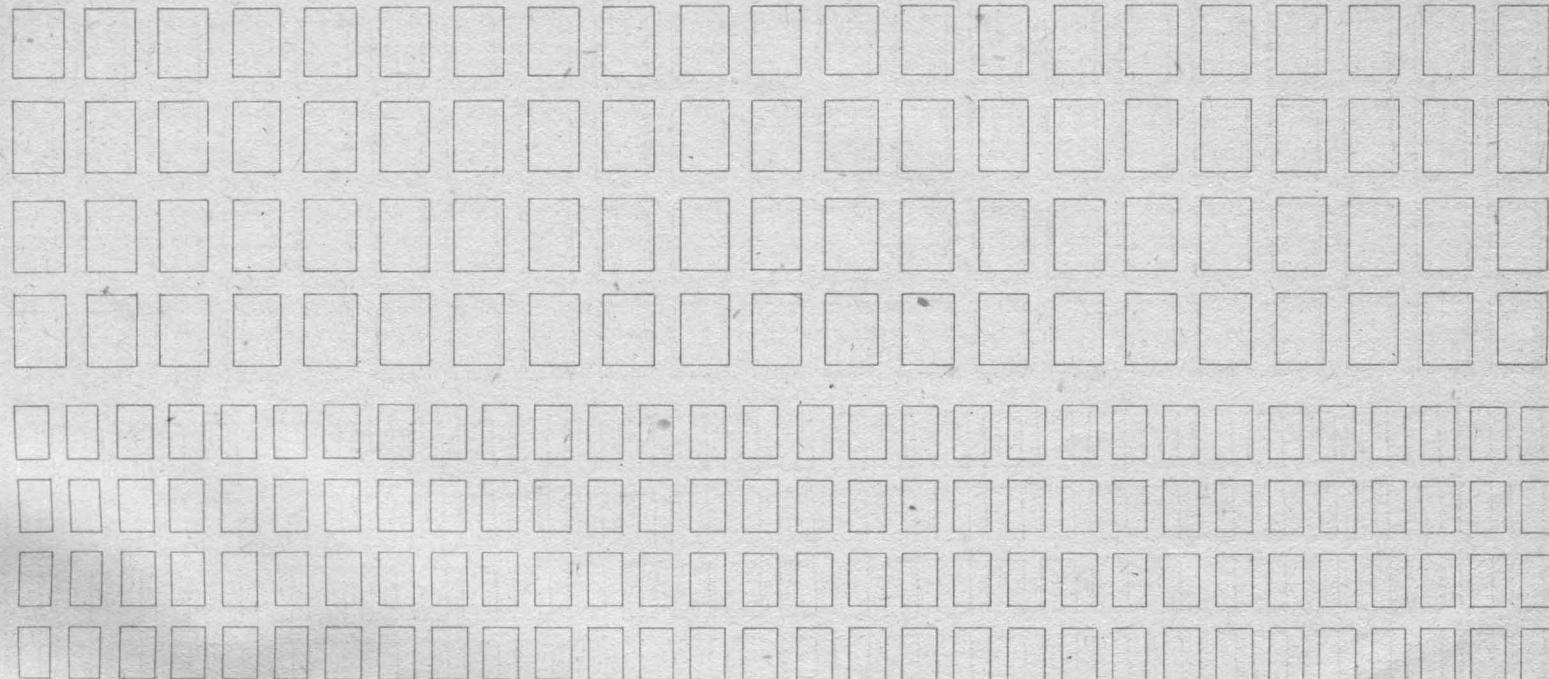


0123456789Φ 0123456789ΦRM 0123456789



续1-1

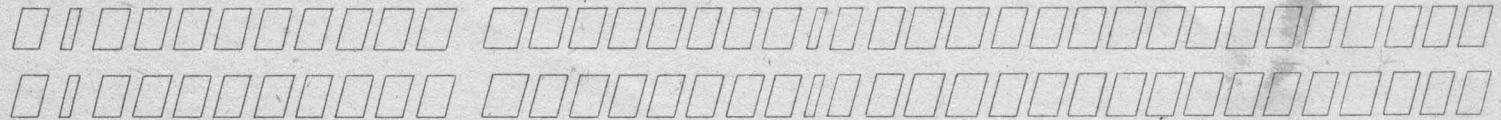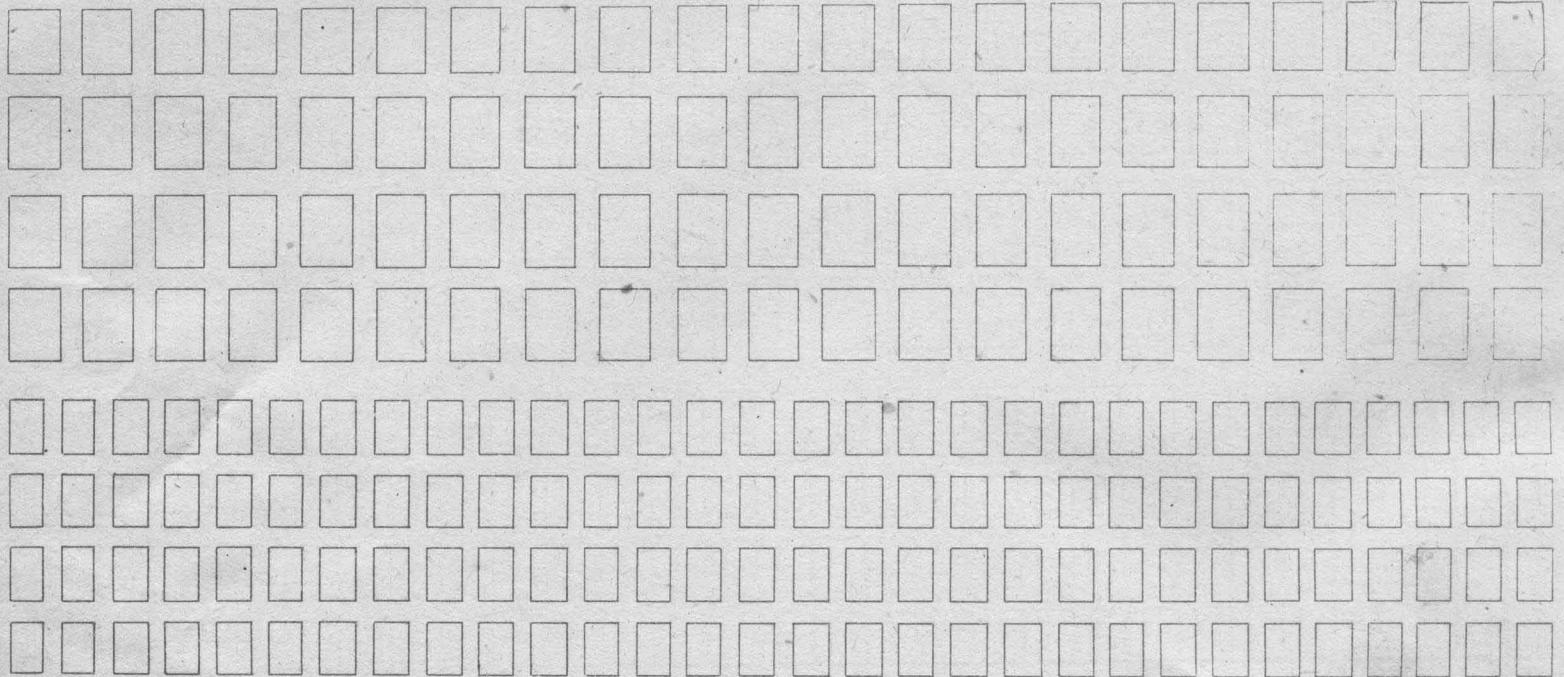

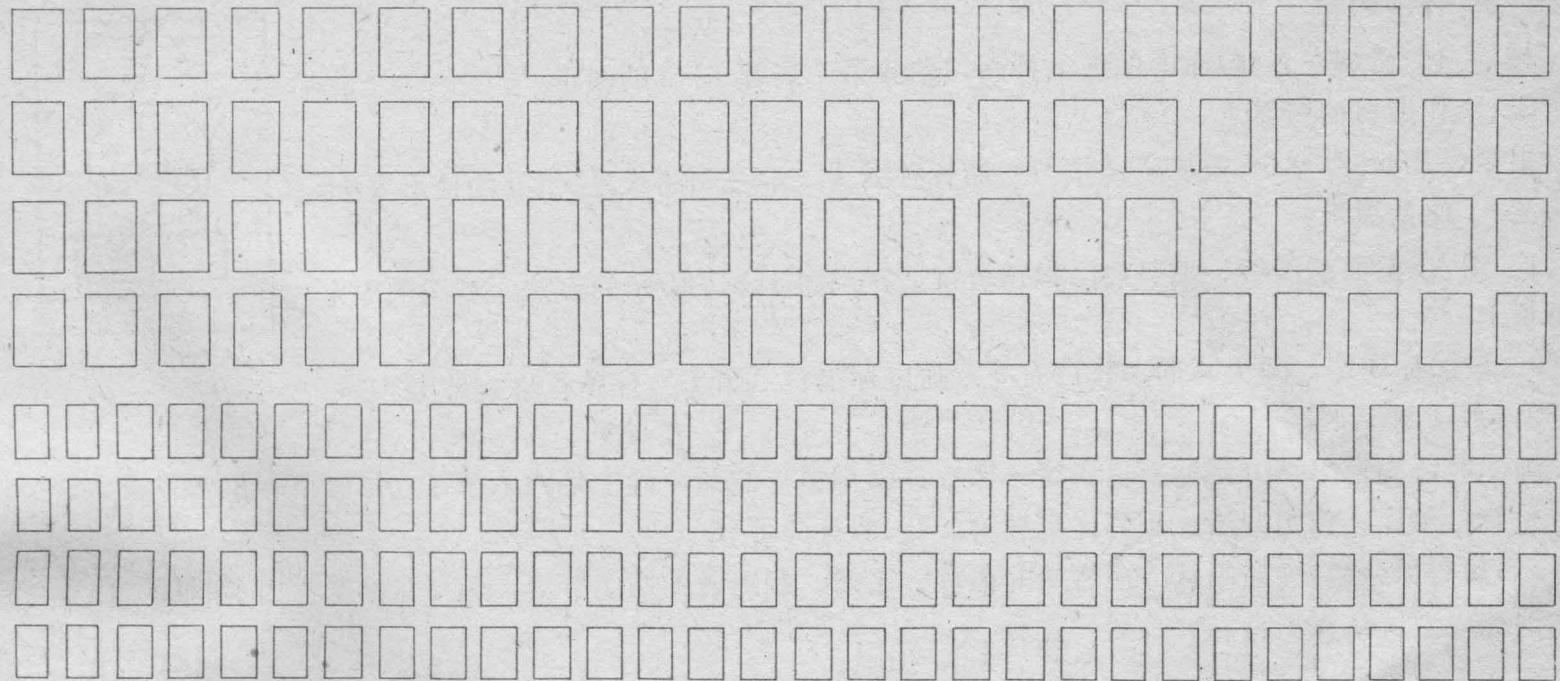

□ □ □ □ □ □ □ □ □

□ □ □ □ □ □ □ □

obodoqbiqb□oopqoo□□□□□□□□□

obodoqbiqb□oopqoo□□□□□□□□□

第一次制图作业——线型练习

一、作业内容

按1: 1的比例在A4幅面的图纸上抄画习题集第7页题1—2的图形

二、作业目的与要求

根据GB 4457—84有关规定，学习绘制各种图线。学习制图仪器、工具的使用方法。

三、作业提示

1. 用A4幅面的图纸一张竖放，根据教材§ 1—4图1—38所示的方法，将图纸固定在图板上。

2. 按国标规定，画出图框，并在右下方画出标题栏（图Ⅰ）。标题栏格式见图Ⅱ。

3. 抄画图形


画图时，先在图纸中部适当位置定一圆心，画圆弧。然后，画上部的六条线，再画下部矩形。最后，检查、加深。作图方法、步骤详见教材§ 1—4的有关部分。

4. 填写标题栏：画完图后，应将图的名称、比例、制图者的姓名等等，填写在标题栏内（图Ⅲ）。字体要按国标规定，认真书写。

本次作业名称：线型练习。

		130			
		12	18		
(名 称)			比例	(图号)	
制图			数量		
描图			重量	材料	
审核				校 名(班级)	
35	7	7			
12	25			65	

图Ⅱ 标题栏格式


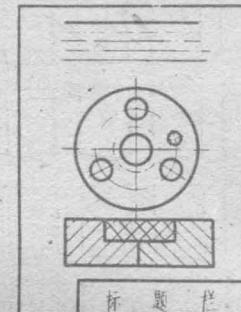


图Ⅰ

线型练习		比例	1:1	01
制图		数量		材料
描图		重量		X X 学院 X X 班
审核				
此栏填写制图者姓名(5号字)		此栏填写学院班级(7号字)		

图Ⅲ 标题栏填写说明

1—2 线型练习作业。

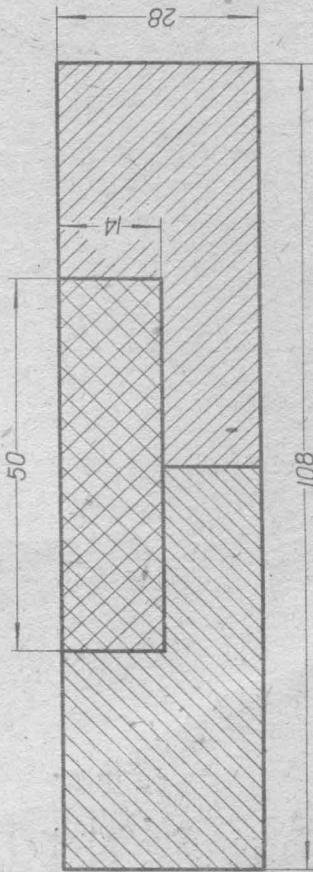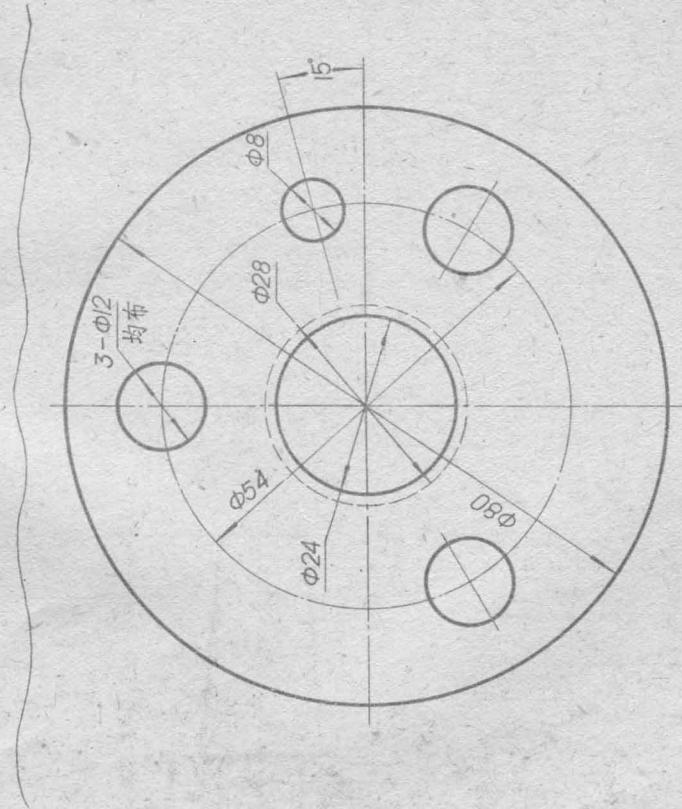


班级


姓名

1—3 锥度、斜度练习（按给定尺寸用 $1:1$ 的比例将下列两图抄画在右边）。









(1)

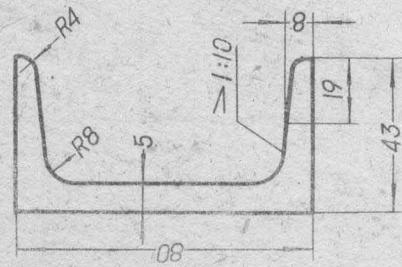



(2)

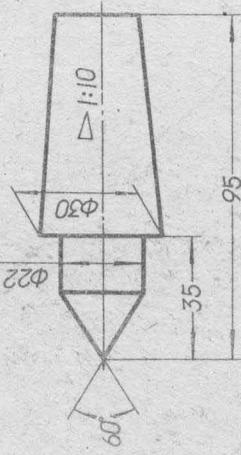



1-4 圆弧连接练习 (按各分题中小图所给的尺寸完成各个图形)。

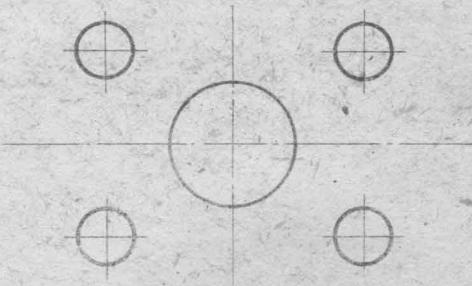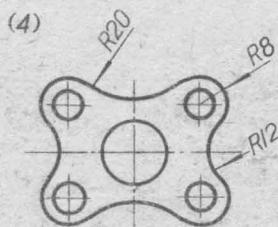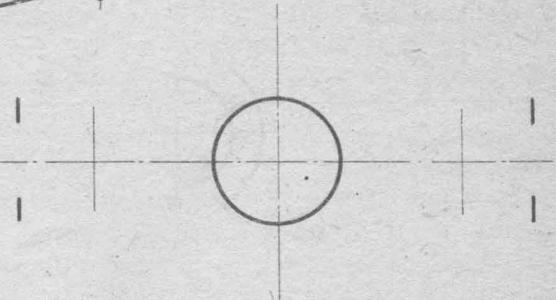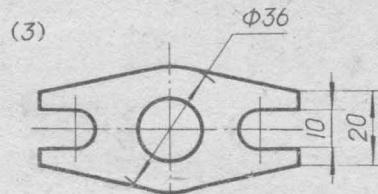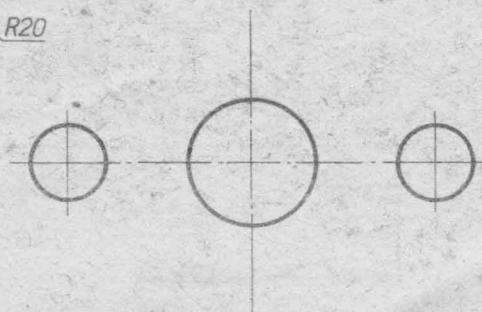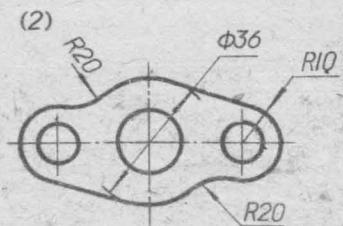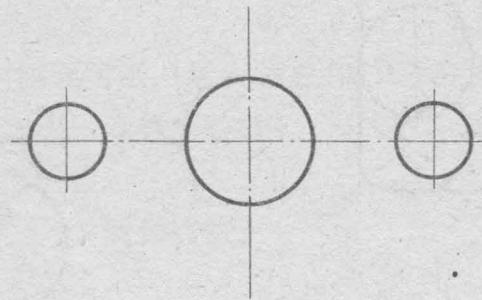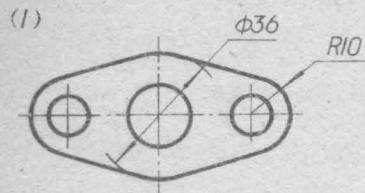




续 1-4

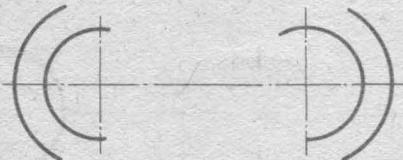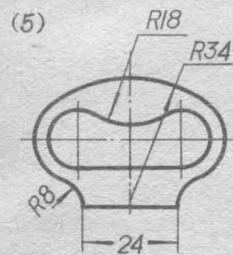

(7)

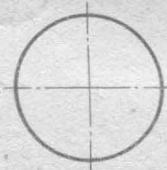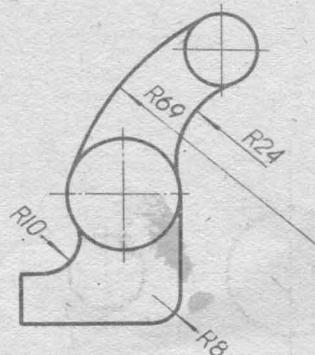

(6)

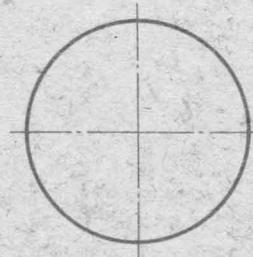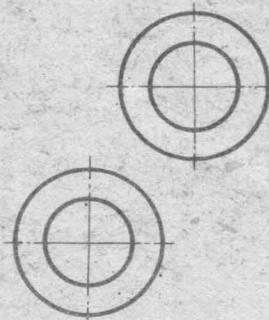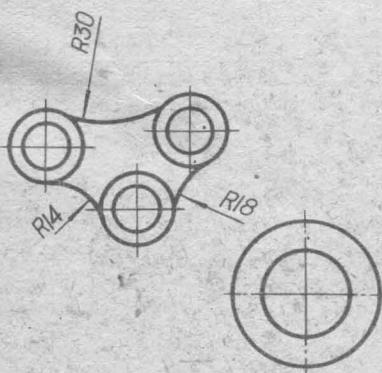

第二次制图作业——圆弧连接

一、作业内容

按给定尺寸，用1: 1的比例在A4幅面图纸上画第12页题1-5的（1）或（2）的图形，并注尺寸。


二、作业的目的与要求

掌握圆弧连接的作图方法，学习对平面图形的尺寸分析，熟悉GB 4458.4—86尺寸注法的有关规定。


三、作业提示

1. 用A4幅面图纸一张，横放（图Ⅰ）或竖放（图Ⅱ），画图框、标题栏。
2. 作图方法、步骤见教材§ 1-3的三、四部分内容及§ 1-4的部分内容。
3. 填写标题栏。

本次作业名称：圆弧连接。

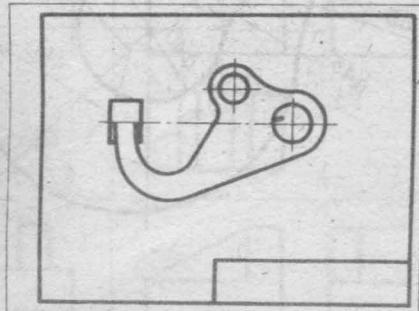

图Ⅰ

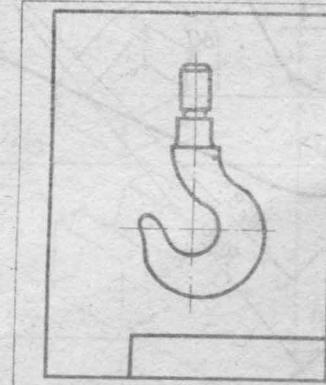

图Ⅱ