


工程制图习题集

辛舟 主编 唐嵬 杨祖焜 副主编

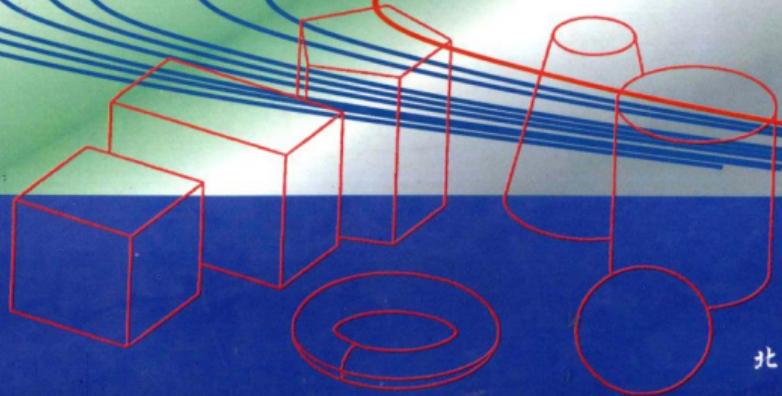

北京理工大学出版社

工程制图习题集

辛 舟 主 编

唐 兮 副主编

杨祖伟

北京理工大学出版社

内 容 提 要

本习题集按高等院校“画法几何及工程制图课程教学基本要求（非机类专业）”编写，适用于非机类各专业。该习题集采用了《技术制图与机械制图》最新的国家标准，题目有代表性，实用性强。与该习题集配套的《工程制图》教材也由北京理工大学出版社同时出版。

图书在版编目（CIP）数据

工程制图习题集/辛舟主编.—北京：北京理工大学出版社，1999.7

高等学校教材

ISBN 7-81045-577-X

I. 工… II. 辛… III. 工程制图—高等学校—习题 IV. TB23-44

中国版本图书馆 CIP 数据核字（1999）第 14387 号

责任印制：母长新 责任校对：陈玉梅

北京理工大学出版社出版发行

（北京市海淀区白石桥路 7 号）

邮政编号 100081 电话（010）68912824

各地新华书店经售

北京房山先锋印刷厂印刷

787 毫米×1092 毫米 16 开本 8.25 印张 159 千字

1999 年 7 月第 1 版 1999 年 7 月第 1 次印刷

印数：1—4000 册 定价：11.50 元

※ 图书印装有误，可随时与我社退换 ※

前　　言

本习题集按高等院校“画法几何及工程制图课程教学基本要求（非机类专业）”编写，适用于非机类各专业。

本习题集采用了《技术制图与机械制图》最新的国家标准，内容和编排顺序与教材完全一致，便于使用。

本习题集在选题上，力求题目有代表性、实用性。题目的数量和题型较丰富，在使用时不要求每题都做，教师可根据专业特点加以选择。

本习题集由辛舟主编，参加编写的有辛舟（第1章、第2章、第3章），唐嵬（第4章、第5章、第6章），杨祖斌（第8章、第9章），沈美珍（第7章）。刁宝成教授为本习题集主审。

编　者
1999年4月

目 录

第1章 制图的基本知识	(1)
1.1 字体练习	(1)
1.2 图线、比例	(6)
1.3 等分圆周	(8)
1.4 斜度与锥度	(9)
1.5 椭圆画法	(9)
1.6 圆弧连接	(10)
1.7 平面图形画法	(11)
第2章 正投影基础	(13)
2.1 三视图	(13)
2.2 点的投影	(18)
2.3 直线的投影	(22)
2.4 平面的投影	(27)
2.5 直线、平面的相对位置	(33)
第3章 立体及其表面交线的投影	(36)
3.1 平面立体	(36)
3.2 曲面立体	(39)
3.3 截交线	(41)
3.4 相贯线	(47)
第4章 轴测图	(50)
4.1 正等轴测图	(50)
4.2 斜二等轴测图	(53)

此为试读, 需要完整PDF请访问: www.ertongbook.com

第 5 章 组合体的视图	(55)
5.1 根据轴测图补全三视图	(55)
5.2 补画视图中缺漏的图线	(56)
5.3 画组合体的视图	(58)
5.4 读组合体视图	(64)
第 6 章 机件的表达方法	(72)
6.1 视图	(72)
6.2 剖视	(75)
6.3 剖面图	(90)
6.4 尺寸注法	(92)
6.5 简化画法	(99)
第 7 章 标准件和常用件	(100)
7.1 螺纹及螺纹紧固件	(100)
7.2 键	(106)
7.3 滚动轴承	(107)
7.4 直齿圆柱齿轮画法	(108)
第 8 章 零件图	(110)
8.1 表面粗糙度	(110)
8.2 公差配合	(111)
8.3 读零件图	(113)
第 9 章 装配图	(117)
9.1 画装配图	(117)
9.2 读装配图	(122)

第1章 制图的基本知识


1.1 字体练习

班级:


姓名:

学号:


绘图校对审核学校班级座号日期比例名称

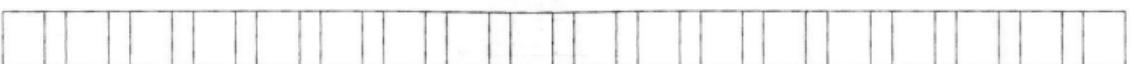


要练好工程字体拙劣的字体易引起误解甚至会造成损失

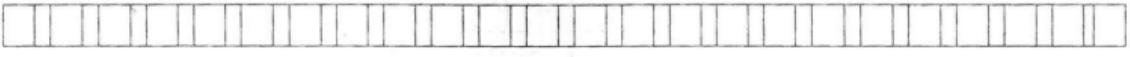

0123456789

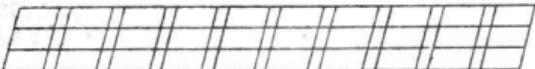

1234567890ΦRΦR

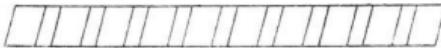

班级:

姓名:

学号:

机械 零件 装配 序号 数量 材料 规格 备注 其余

技术 说明 热 处理 淬 回 退 火 表 面 渗 碳 氟 氮 化 深 度 硬 铬 研 磨



A B C D E F G H I J K L M N O P Q R S T U V W X Y Z

a b c d e f g h i j k l m n o p q r s t u v w x y z

图样上字体端正笔划清楚排列整齐间隔均匀长仿宋体字横平竖直注意起落结构匀称填满方格
标题栏学校设计绘图校核姓名班级图号数重量
零部件名称螺钉栓母垫圈片开口销键弹簧滚动
珠锥针轴承伞齿轮蜗杆汽箱体底座壳叉支架法
兰盖皮带轮变减速器油泵杯盖轴密封衬塞压液
技术要求表面粗糙度其余公偏差配合精度基孔
轴平行垂直接线向跳动位移同心廓椭圆柱互换性
材料钢球墨铸铁青黄铜铬钨锰热处理渗淬火碳
车铣包磨镗钻锪孔均布攻丝配作铰刮漆锈抛光



按第3页字帖进行字体练习

班级： 姓名： 学号：

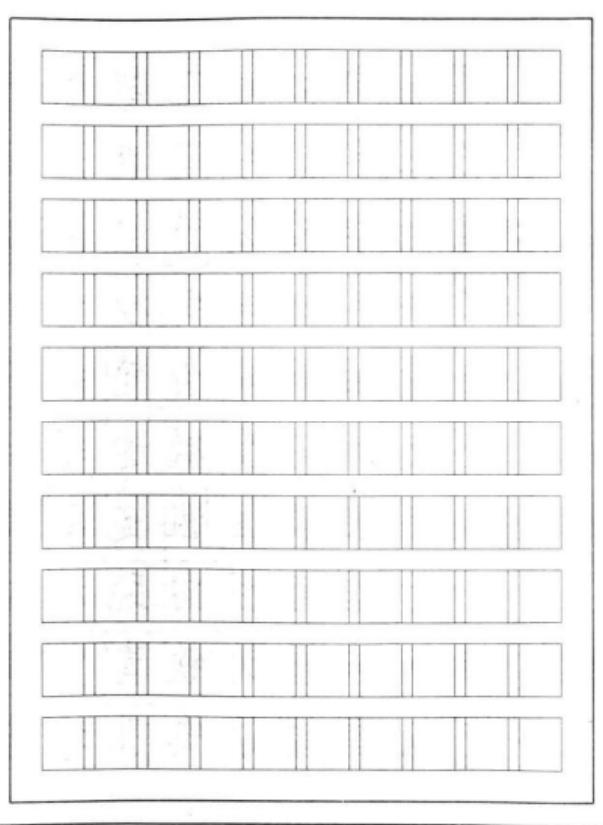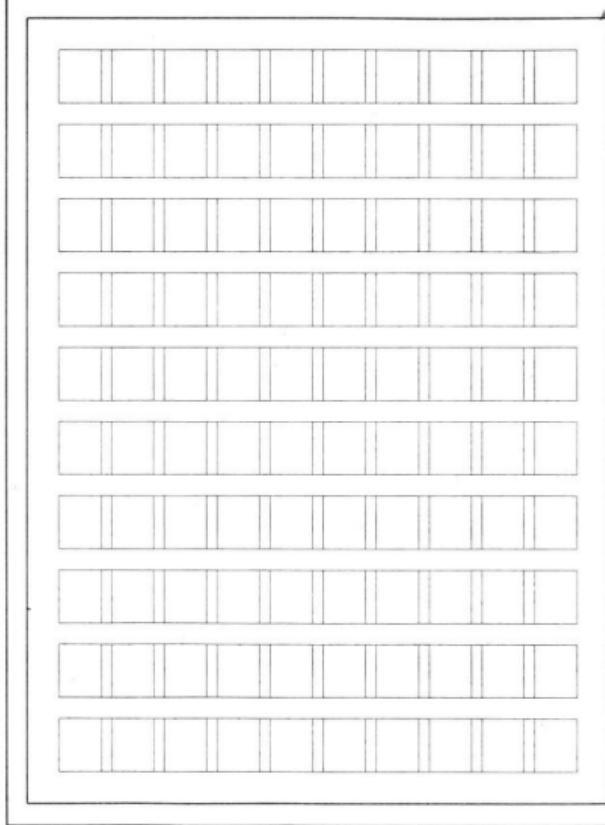

按第3页字帖进行字体练习

班级： 姓名： 学号：

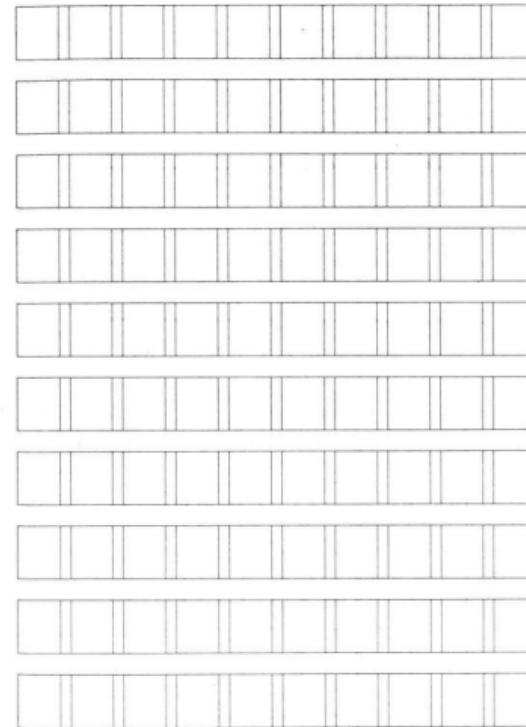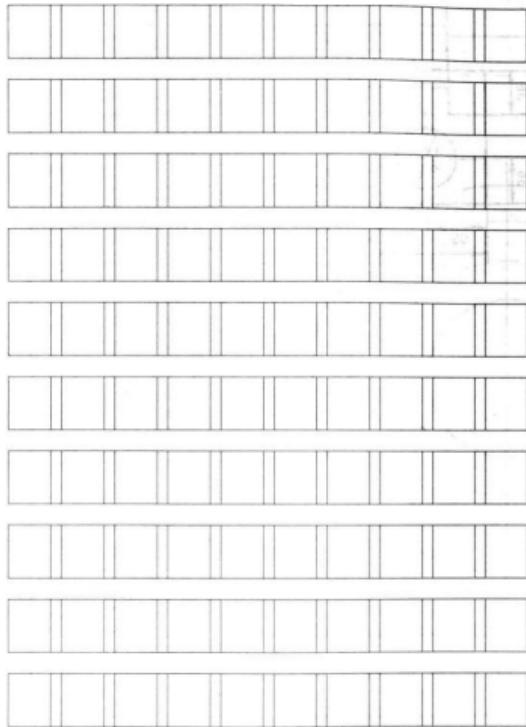

1. 在指定位置处，照样画出并补全各种图线和图形。




2. 参照所给图形，用 1:2 在指定位置处画出图形，并标注尺寸。

作业 1 图线 (按比例 1:1 绘下列图形, 图线按国标要求, A4 幅面图纸)

班级:

姓名:

学号:

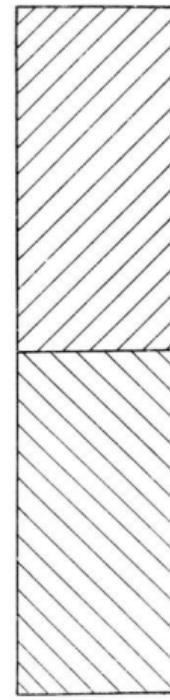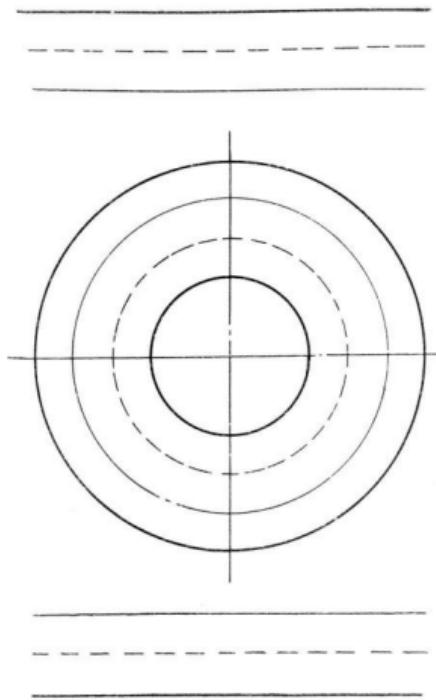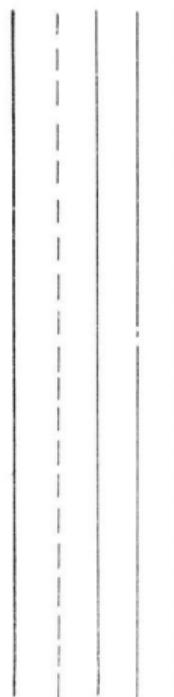


(第 1 题)


1.3 等分圆周

班级: 姓名: 学号:

1. 在指定位置按 1:1 的比例抄画图形。

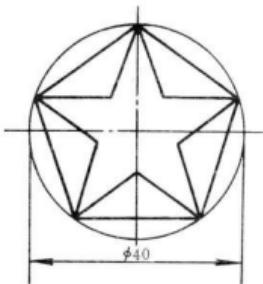


2. 在指定位置按 1:1 的比例抄画图形, 不标注尺寸。

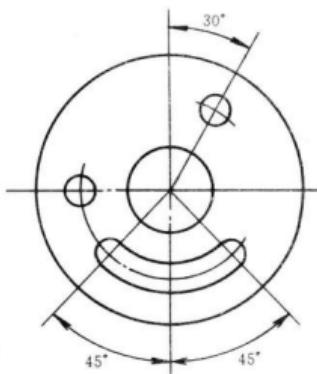


1.4 斜度与锥度

1. 参照图例按斜度 1:4 补全下图，并标注。

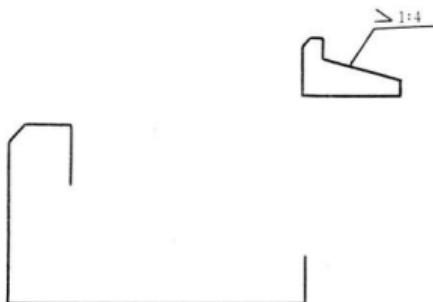

2. 参照图例按锥度 1:4 补全下图，并标注。

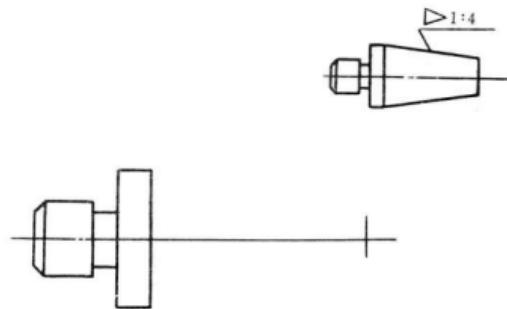

1.5 椭圆画法

班级: 姓名: 学号:

用四心圆法画椭圆（长轴=70mm，短轴=40mm）。



1.6 圆弧连接


班级:

姓名:




学号:

参照图例尺寸，补全平面图形的轮廓，保留找圆心及切点时的作图线。

(1)

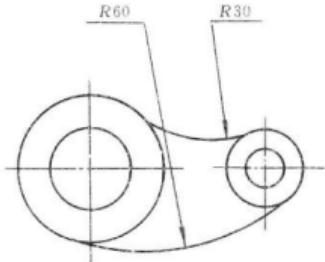

(2)

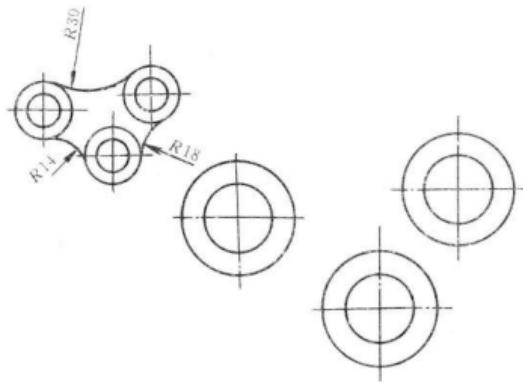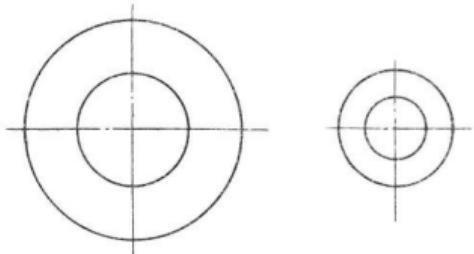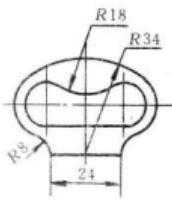

1.7 平面图形画法

班级: 姓名: 学号:

参照左下方所示图形的尺寸, 用 1:1 在指定位置处画全图形的轮廓, 不注尺寸。

