

25型铁路客车图集

中国铁道出版社

25型铁路客车图集

葛立美 主编

中 国 铁 道 出 版 社

2000年·北京

(京)新登字 063 号

内 容 简 介

本图集以图与技术参数表相互对照的形式,介绍了我国自行设计制造的 25 型客车,计 102 种车型。

图书出版编目(CIP)数据

25型铁路客车图集 / 葛立美主编. —北京:中国铁道出版社,2000.2
ISBN 7-113-03684-8

I. 2... II. 葛... III. 铁路车辆:客车, 25型—图
集 IV. U271-64

中国版本图书馆 CIP 数据核字(2000)第 03025 号

书 名: 25型铁路客车图集
著作责者: 葛立美 主编
出版·发行: 中国铁道出版社(100054,北京市宣武区右安门西街 8 号)
责任编辑: 薛淳
印 刷: 北京市燕山印刷厂
开 本: 787×1092 1/8 印张: 37 字数: 889 千
版 次: 2000 年 11 月第 1 版 2000 年 11 月第 1 次印刷
印 数: 1—2000 册
书 号: ISBN 7-113-03684-8/JU·1018
定 价: 160.00 元

版权所有 盗印必究

凡购买铁道部的图书,如有缺页、倒页、脱页者,请与本社发行部调换。

前言

本图集是1995年出版的《国产铁路客车图集》的续集，入编了1991~1996年间我国自行设计制造的各型客车（其中长春客车厂至1999年才提供资料，故该厂入编客车产品的范围为1991~1999年）。本图集共分为四部分。

第一部分是25型客车。计有：座车20种（其中YZ_{25G}型8种，YZ_{25B}型7种，YZ_{25K}型1种，RZ_{25G}软席座车1种，RZ_{25Z}软席座车3种）；硬席卧车12种（其中YW_{25G}型4种，YW_{25B}型7种，YW_{25K}型1种）；软席卧车7种（其中RW_{25G}型3种，RW_{25B}型3种，RW_{25K}型1种）；餐车11种（其中CA_{25G}型4种，CA_{25B}型4种，CA_{25K}型1种，CA₁₈型1种，CA₂₃型1种）；发电车10种（其中KD型7种，KD_{25G}型2种，KD_{25K}型1种）；行李车5种（其中XL_{25G}型2种，XL_{25B}型2种，XL_{25K}型1种）；邮政车1种（UZ_{25B}型），共计66种。

第二部分是列车组。计有：SFK_{25Z}型广深准高速列车组，PCK_{25Z}型广深准高速双层列车组，CCK_{25Z}型广深准高速列车组，中短途空调双层列车组，中长途空调双层列车组，共计18个车种。

第三部分是出口车。计有：缅甸车5种，坦赞车6种，马来西亚车1种，共计12种。

第四部分是其他车辆。计有：米轨客车1种，特种专用车5种，共计6种。

以上合计编入本图集的车型共102种。其中大部分是批量生产的更新换代主型产品。

本图集是在中国铁路机车车辆工业总公司张庆林、宁英杰、鞠在云等同志具体指导下编写的，由四方车辆研究所葛立美主编，张庆林、宁英杰、鞠在云及四方车辆研究所侯卫星主审。参加编写工作的单位有四方机车车辆厂、浦镇车辆厂、唐山机车车辆厂、长春客车厂等各厂的设计处。

《25型铁路客车图集》今天能与读者见面，是由于上述四个厂设计处的诸位设计师共同努力的结果。在此特别提出的是：四方机车车辆厂的苗德政、赵常宝；浦镇车辆厂的李先全；唐山机车车辆厂的赵孚元、朱清一；长春客车厂的陈占甲、孙灵军等，他们不仅参与了本图集的编写，而且做了大量的组织工作，在此特表谢意。

录

一、25型客车

生产年份

生产厂家

序号	车型	车种	生产年份	生产厂家
1	YZ _{23B}	硬席座车	1992	长春客车厂
2	YZ _{23G}	硬席座车	1993	唐山机车车辆厂
3	YZ _{23G}	硬席座车	1993	四方机车车辆厂
4	RZ _{23G}	软席座车	1993	四方机车车辆厂
5	YZ _{23G}	硬席座车(播音车)	1994	四方机车车辆厂
6	YZ _{23A}	硬席座车	1995	唐山机车车辆厂
7	YZ _{23A}	硬席座车	1995	四方机车车辆厂
8	YZ _{23A}	硬席座车(播音车)	1995	四方机车车辆厂
9	YZ _{23A}	硬席座车(茶炉车)	1995	四方机车车辆厂
10	YZ _{23B}	市郊车	1995	四方机车车辆厂
11	YZ _{23G}	硬席座车	1995	四方机车车辆厂
12	YZ _{23G}	硬席座车	1995~1996	南京浦镇车辆厂
13	YZ _{23G}	硬席座车	1996	唐山机车车辆厂
14	YZ _{23G}	硬席座车	1996	唐山机车车辆厂
15	YZ _{23B}	硬席座车	1995	长春客车厂
16	RZ _{23G}	二等软席座车	1996	长春客车厂
17	RZ _{23G}	一等软席座车	1996	长春客车厂
18	RZ _{23G}	特等软席座车	1996	长春客车厂
19	YZ _{23G}	硬席座车	1997	长春客车厂
20	YZ _{23K}	硬席座车	1998, 1999	长春客车厂

硬卧车

序号	车型	车种	生产年份	生产厂家
1	YW _{23G}	硬席卧车	1991~1994	四方机车车辆厂
2	YW _{23K}	硬席卧车	1993~1995	四方机车车辆厂

序号	车型	车种	生产厂家	生产年份	固 号
3	YW _{25B}	硬卧车(茶炉车)	四方机车车辆厂	1994~1995	SFK102
4	YW _{25B}	硬席卧车	唐山机车车辆厂	1992~1995	TSK76
5	YW _{25B}	硬席卧车(播音车)	唐山机车车辆厂	1994~1995	TSK80(81)
6	YW _{25G}	硬席卧车(播音车)	唐山机车车辆厂	1995	TSK87(88)
7	YW _{25B}	硬席卧车(播音车,茶炉车)	唐山机车车辆厂	1995~1996	TSK100(101,102)
8	YW _{25G}	硬席卧车	唐山机车车辆厂	1996	PCK65
9	YW _{25B}	硬席卧车	南京浦镇车辆厂	1994	CCK77
10	YW _{25G}	硬席卧车	长春客车厂	1994	CCK79
11	YW _{25B}	硬席卧车	长春客车厂	1994	CCK83
12	YW _{25K}	硬席卧车	长春客车厂	1998	CCK137
软 卧 车					
1	RW _{18B}	软席卧车	长春客车厂	1991	CCK52
2	RW _{25B}	软席卧车	长春客车厂	1992~1993	CCK64
3	RW _{25B}	软席卧车	唐山机车车辆厂	1993~1995	TSK77
4	RW _{25G}	软席卧车	四方机车车辆厂	1993	SFK111
5	RW _{25B}	软席卧车	唐山机车车辆厂	1996	TSK95(96)
6	RW _{25D}	软席卧车	长春客车厂	1997	CCK108
7	RW _{25K}	软席卧车	长春客车厂	1998	CCK131
餐 车					
1	CA _{45G}	餐车	长春客车厂	1991	PCK43
2	CA ₄₅	国际联运餐车	南京浦镇车辆厂	1992	PCK47
3	CA _{25B}	餐车	南京浦镇车辆厂	1993	PCK50
4	CA _{25B}	餐车	南京浦镇车辆厂	1993	PCK53
5	CA _{25G}	餐车	四方机车车辆厂	1993	SFK112
6	CA _{25B}	餐车	南京浦镇车辆厂	1994~1995	PCK58
7	CA _{25G}	餐车	长春客车厂	1995	CCK80
8	CA _{25B}	餐车(多功能餐车)	唐山机车车辆厂	1996	TSK97(98)
9	CA _{25G}	餐车	唐山机车车辆厂	1996	TSK108(109)
10	CA _{25K}	餐车(多功能餐车)	长春客车厂	1998	CCK138
11	CA ₂₅	餐车	南京浦镇车辆厂	1991	PCK42
发 电 车					
1	KD	发电车	南京浦镇车辆厂	1990	PCK36A

1. 中国铁路机车车辆工业总公司
2. 中国铁路机车车辆工业总公司

1990
1991
1992
1993
1994
1995
1996
1997
1998
1999

南京浦镇车辆厂 (147)

序号	车型	车种	生产国	生产厂家	生产年份
2	KD	发电车	中国	南京浦镇车辆厂	1990 (150)
3	KD	发电车	中国	南京浦镇车辆厂	1990 (153)
4	KD	发电车	中国	四方机车车辆厂	1996 (156)
5	KD	发电车	中国	四方机车车辆厂	1996 (158)
6	KD4G	发电车	中国	长春客车厂	1996 (160)
7	KD4G	发电车	中国	长春客车厂	1996 (165)
8	KD4K	发电车	中国	长春客车厂	1998 (168)
9	KD	发电车	中国	唐山机车车辆厂	1995~1996 (171)
10	KD4G	发电车	中国	唐山机车车辆厂	1995~1996 (174)
行李 李 车					
1	XL4B	行李车	中国	南京浦镇车辆厂	1994 (177)
2	XL4B	行李车	中国	唐山机车车辆厂	1996 (180)
3	XL4B	行李车	中国	唐山机车车辆厂	1996 (183)
4	XL4B	行李车	中国	长春客车厂	1995 (186)
5	XL4B	行李车	中国	长春客车厂	1998 (189)
邮 政 车					
1	UZ4B	邮政车	中国	南京浦镇车辆厂	1994 (192)
2	UZ4B	邮政车	中国	唐山机车车辆厂	1996 (195)
3	UZ4B	邮政车	中国	唐山机车车辆厂	1996 (196)
4	UZ4B	邮政车	中国	长春客车厂	1995 (199)
5	UZ4B	邮政车	中国	长春客车厂	1998 (201)
(一) 25Z型广深准高速列车组					
SFK _{25Z} 型广深准高速列车组					
1	RZ1 _{25Z}	准高速一等软席座车	中国	四方机车车辆厂	1993~1995 (195)
2	RZ2 _{25Z}	准高速二等软席座车	中国	四方机车车辆厂	1993~1995 (197)
3	RZ2 _{25Z}	准高速二等软席座车(带播音室车长席)SFK90	中国	四方机车车辆厂	1993~1995 (199)
4	RZX _{25Z}	准高速二等软座行李合造车	中国	四方机车车辆厂	1993~1995 (201)
5	CA _{25Z}	准高速餐车	中国	四方机车车辆厂	1993~1995 (203)
6	KD _{25Z}	准高速发电车	中国	四方机车车辆厂	1993~1995 (205)
PCK _{25Z} 型广深准高速双层列车组					
1	SCA _{25Z}	准高速双层餐车	中国	南京浦镇车辆厂	1993 (207)
CCK _{25Z} 型广深准高速列车组					
1	RZ1 _{25Z}	一等软席座车	中国	长春客车厂	1993 (210)
2	RZ2 _{25Z}	二等软席座车	中国	长春客车厂	1993~1994 (213)

二、列 车 组

序号	车型	车种	生产国	生产厂家	生产年份
1	PCK52	发电车	中国	南京浦镇车辆厂	1990 (150)
2	PCK54	发电车	中国	南京浦镇车辆厂	1990 (153)
3	SFK121	发电车	中国	四方机车车辆厂	1996 (156)
4	SFK122	发电车	中国	四方机车车辆厂	1996 (158)
5	CCK90	发电车	中国	长春客车厂	1996 (160)
6	CCK91	发电车	中国	长春客车厂	1996 (165)
7	CCK103	发电车	中国	长春客车厂	1998 (168)
8	TSK84	发电车	中国	唐山机车车辆厂	1995~1996 (171)
9	TSK94	发电车	中国	唐山机车车辆厂	1995~1996 (174)
行李 李 车					
1	XL4B	行李车	中国	南京浦镇车辆厂	1994 (177)
2	XL4B	行李车	中国	唐山机车车辆厂	1996 (180)
3	XL4B	行李车	中国	唐山机车车辆厂	1996 (183)
4	XL4B	行李车	中国	长春客车厂	1995 (186)
5	XL4B	行李车	中国	长春客车厂	1998 (189)
邮 政 车					
1	PCK59	邮政车	中国	南京浦镇车辆厂	1994 (192)
2	TSK110	邮政车	中国	唐山机车车辆厂	1996 (195)
3	TSK111	邮政车	中国	唐山机车车辆厂	1996 (196)
4	CCK81	邮政车	中国	长春客车厂	1995 (199)
5	CCK139	邮政车	中国	长春客车厂	1998 (201)
(一) 25Z型广深准高速列车组					
SFK _{25Z} 型广深准高速列车组					
1	RZ1 _{25Z}	准高速一等软席座车	中国	四方机车车辆厂	1993~1995 (195)
2	RZ2 _{25Z}	准高速二等软席座车	中国	四方机车车辆厂	1993~1995 (197)
3	RZ2 _{25Z}	准高速二等软席座车(带播音室车长席)SFK90	中国	四方机车车辆厂	1993~1995 (199)
4	RZX _{25Z}	准高速二等软座行李合造车	中国	四方机车车辆厂	1993~1995 (201)
5	CA _{25Z}	准高速餐车	中国	四方机车车辆厂	1993~1995 (203)
6	KD _{25Z}	准高速发电车	中国	四方机车车辆厂	1993~1995 (205)
PCK _{25Z} 型广深准高速双层列车组					
1	SCA _{25Z}	准高速双层餐车	中国	南京浦镇车辆厂	1993 (207)
CCK _{25Z} 型广深准高速列车组					
1	CCK59	一等软席座车	中国	长春客车厂	1993 (210)
2	CCK58	二等软席座车	中国	长春客车厂	1993~1994 (213)

序号

车型

车种

国

生产年份

厂

家

3 RZX2_{双层} 二等软座行李合造车
4 CA_{双层} 餐车

CCK60 1993~1994
CCK61 1993~1994

长春客车厂 (216)
长春客车厂 (219)

(二) 空调双层列车组

中短途空调双层列车组

1 SYZ_{双层} 中短途双层硬席座车
2 SRZ_{双层} 中短途双层软席座车

PCK37A
PCK41A

南京浦镇车辆厂 (222)
南京浦镇车辆厂 (225)

中长途空调双层列车组

1 SRW_{双层} 中长途双层软席卧车
2 SYZ_{双层} 双层硬席座车
3 SYW_{双层} 双层硬席卧车
4 SCA_{双层} 双层餐车
5 SXL_{双层} 中长途行李车

CCK66
CCK67
PCK54
PCK56
PCK57

长春客车厂 (228)
长春客车厂 (231)
南京浦镇车辆厂 (234)
南京浦镇车辆厂 (237)
南京浦镇车辆厂 (240)

三、出口车

缅甸米轨车

1 BBEZ 缅甸行李车
2 BDTEZ 缅甸硬席座车
3 米轨 缅甸硬席行李合造车
4 BDTEZ 缅甸硬席座车
5 BDUEZ 缅甸软席座车

TSK82
TSK83
SFK116
SFK95
SFK94

唐山机车车辆厂 (243)
唐山机车车辆厂 (246)
四方机车车辆厂 (249)
四方机车车辆厂 (251)
四方机车车辆厂 (253)

坦 费 车

1 T-Z 坦费米轨硬席座车
2 T-Z 坦费米轨硬席座车
3 T-Z 坦费米轨硬席座车(带播音室)
4 T-Z 一等客车
5 T-Z 坦费米轨餐车
6 T-Z 坦费米轨邮政行李车

SFK105
SFK106
SFK107
SFK108
SFK109
SFK110

1995 广州四方机车车辆厂 (255)
1995 中国四方机车车辆厂 (257)
1995 中国四方机车车辆厂 (259)
1995 四方机车车辆厂 (261)
1995 四方机车车辆厂 (263)
1995 四方机车车辆厂 (265)

马来西亚米轨车

1 米轨 马来西亚米轨行李车

TSK93

1995 唐山机车车辆厂 (267)

序号 车型 车种

图号

生产年份

厂家

车种

其他

开远米轨车

RW_M

米轨软席卧车

TSK99

1996

唐山机车车辆厂 (270)

特种专用车

YW_{2B}

硬卧宿营车

SFK85

1991~1994

四方机车车辆厂 (273)

YW_{2B}

硬席宿营车

SFK104

1994~1995

四方机车车辆厂 (275)

SY

轨道检查车

PCK46

1992~1993

南京浦镇车辆厂 (277)

DJ

轨道检查车

PCK51

1993

南京浦镇车辆厂 (280)

DJ_{2m}

轨道检查车

PCK63

1993

南京浦镇车辆厂 (283)

四、其他

图号	生产年份	厂家
1	1996	四方机车车辆厂 (270)
2	1996	四方机车车辆厂 (273)
3	1996	南京浦镇车辆厂 (277)
4	1996	南京浦镇车辆厂 (280)
5	1996	南京浦镇车辆厂 (283)

车型 YZ_{25B}

车种 硬席座车

图号 CCK65

设计制造工厂 长春客车厂

1. 主要技术规格

车辆长度(mm)	26576	制动缸尺寸(mm)	Φ406×305
车体长度(mm)	25500	手制动型式	KT262-10-79
车辆定距(mm)	18000	制动率(%)	85
车辆宽度(mm)	3277	全车制动倍率	7.27
车体宽度(mm)	3104	4. 车钩 缓冲装置	
车辆高度(mm)	4433	车钩型号	15号
车辆最大高度(mm)	4528	缓冲器型号	1号
地板面高(mm)	1293	风挡型式	铁风挡
车钩中心线高(mm)	880 ⁺¹⁰ ₋₅	5. 车体钢结构材质及梁柱断面、外板厚度(mm)	
自重下心盘面高(mm)	780	中梁	无
车体内中心高(mm)	2600	底架边梁	[180×76×9.5]
座椅间距(mm)	1540	侧立柱	L厚2
定员(人)	128	车顶弯梁	L厚2
自重(t)	45.3	车顶纵梁	L厚2
构造速度(km/h)	140	中顶板	耐候钢厚2
轨距(mm)	1435	顶侧板	耐候钢厚2
通过最小曲线半径(m)	145	端板	耐候钢厚2
车辆限界	GB146.1-83	上墙板	耐候钢厚2
2. 转向架		中墙板	耐候钢厚2
转向架型式	209T	下墙板	耐候钢厚2
轴距(mm)	2400	地 板	耐候钢波纹板厚1.6
轮径(mm)	φ915	6. 防腐 防寒	
枕簧型式	钢簧	底漆、面漆种类	Cky-3 铁红环氧酯喷涂底漆、Cky-12 底漆，丙烯酸改性醇酸磁漆
构架型式	H		
摇枕型式	铸钢		
承载型式	心盘		
制动型式	踏面制动		
制动倍率	7.8		
轴温报警器型式	TKZW	防寒材质	厚度(mm)
3. 制动装置			超细玻璃棉 70~90
制动阀型式			
4. 制动装置			
5. 车体钢结构材质及梁柱断面、外板厚度(mm)			
6. 防腐 防寒			
7. 车体木结构材质及板厚(mm)			

11. 简要说明

本车是长春客车厂根据25.5m非空调客车技术条件的要求,于1992年设计制造的,同年投入批量生产。该车为南北通用的25B型硬座车,本车供电,煤炉取暖;一位端设锅炉室、乘务员室、一位小走廊;二位端设两个厕所、两个洗脸室、二位小走廊。


顶板	胶合板厚7
侧墙	塑贴胶合板厚7
内端墙	塑贴胶合板厚22
外端墙	钢板厚2
间隔板	塑贴胶合板厚22


制动缸尺寸(mm)	Φ406×305	顶板	胶合板厚7
手制动型式	KT262-10-79	侧墙	塑贴胶合板厚7
制动率(%)	85	内端墙	塑贴胶合板厚22
全车制动倍率	7.27	外端墙	钢板厚2
5. 车体钢结构材质及梁柱断面、外板厚度(mm)		间隔板	塑贴胶合板厚22
6. 防腐 防寒		8. 车窗 车门 车内设备		
7. 车体木结构材质及板厚(mm)		车窗型式	下开式单元组合铝合金
3. 制动装置		窗框材质	铝合金
4. 制动装置		脚蹬门材质	耐候钢或不锈钢
5. 车体钢结构材质及梁柱断面、外板厚度(mm)		行李架型式	钢管
6. 防腐 防寒		座椅型式	钢骨架
7. 车体木结构材质及板厚(mm)		9. 给水 采暖 空调 卫生		
3. 制动装置		水箱型式	不锈钢上水箱
4. 制动装置		水箱容积(L)	1200
5. 车体钢结构材质及梁柱断面、外板厚度(mm)		通风型式	自然通风
6. 防腐 防寒		采暖型式	水暖
7. 车体木结构材质及板厚(mm)		空调机组型式	
3. 制动装置		通风道结构	
4. 制动装置		厕所、洗面室地板材质	仿大理石
5. 车体钢结构材质及梁柱断面、外板厚度(mm)		10. 供电装置		
6. 防腐 防寒		发电机型号	5kW 轴驱式
7. 车体木结构材质及板厚(mm)		传动型式	皮带轮
3. 制动装置		灯具型式	枕形吸顶灯
4. 制动装置		空调供电型式	
5. 车体钢结构材质及梁柱断面、外板厚度(mm)		配电盘类型	
6. 防腐 防寒				
7. 车体木结构材质及板厚(mm)				

制造年份	(本年/累计)	辆数	车号
1992.12	20		

制动阀型式..... 104

地板..... 胶合板厚20

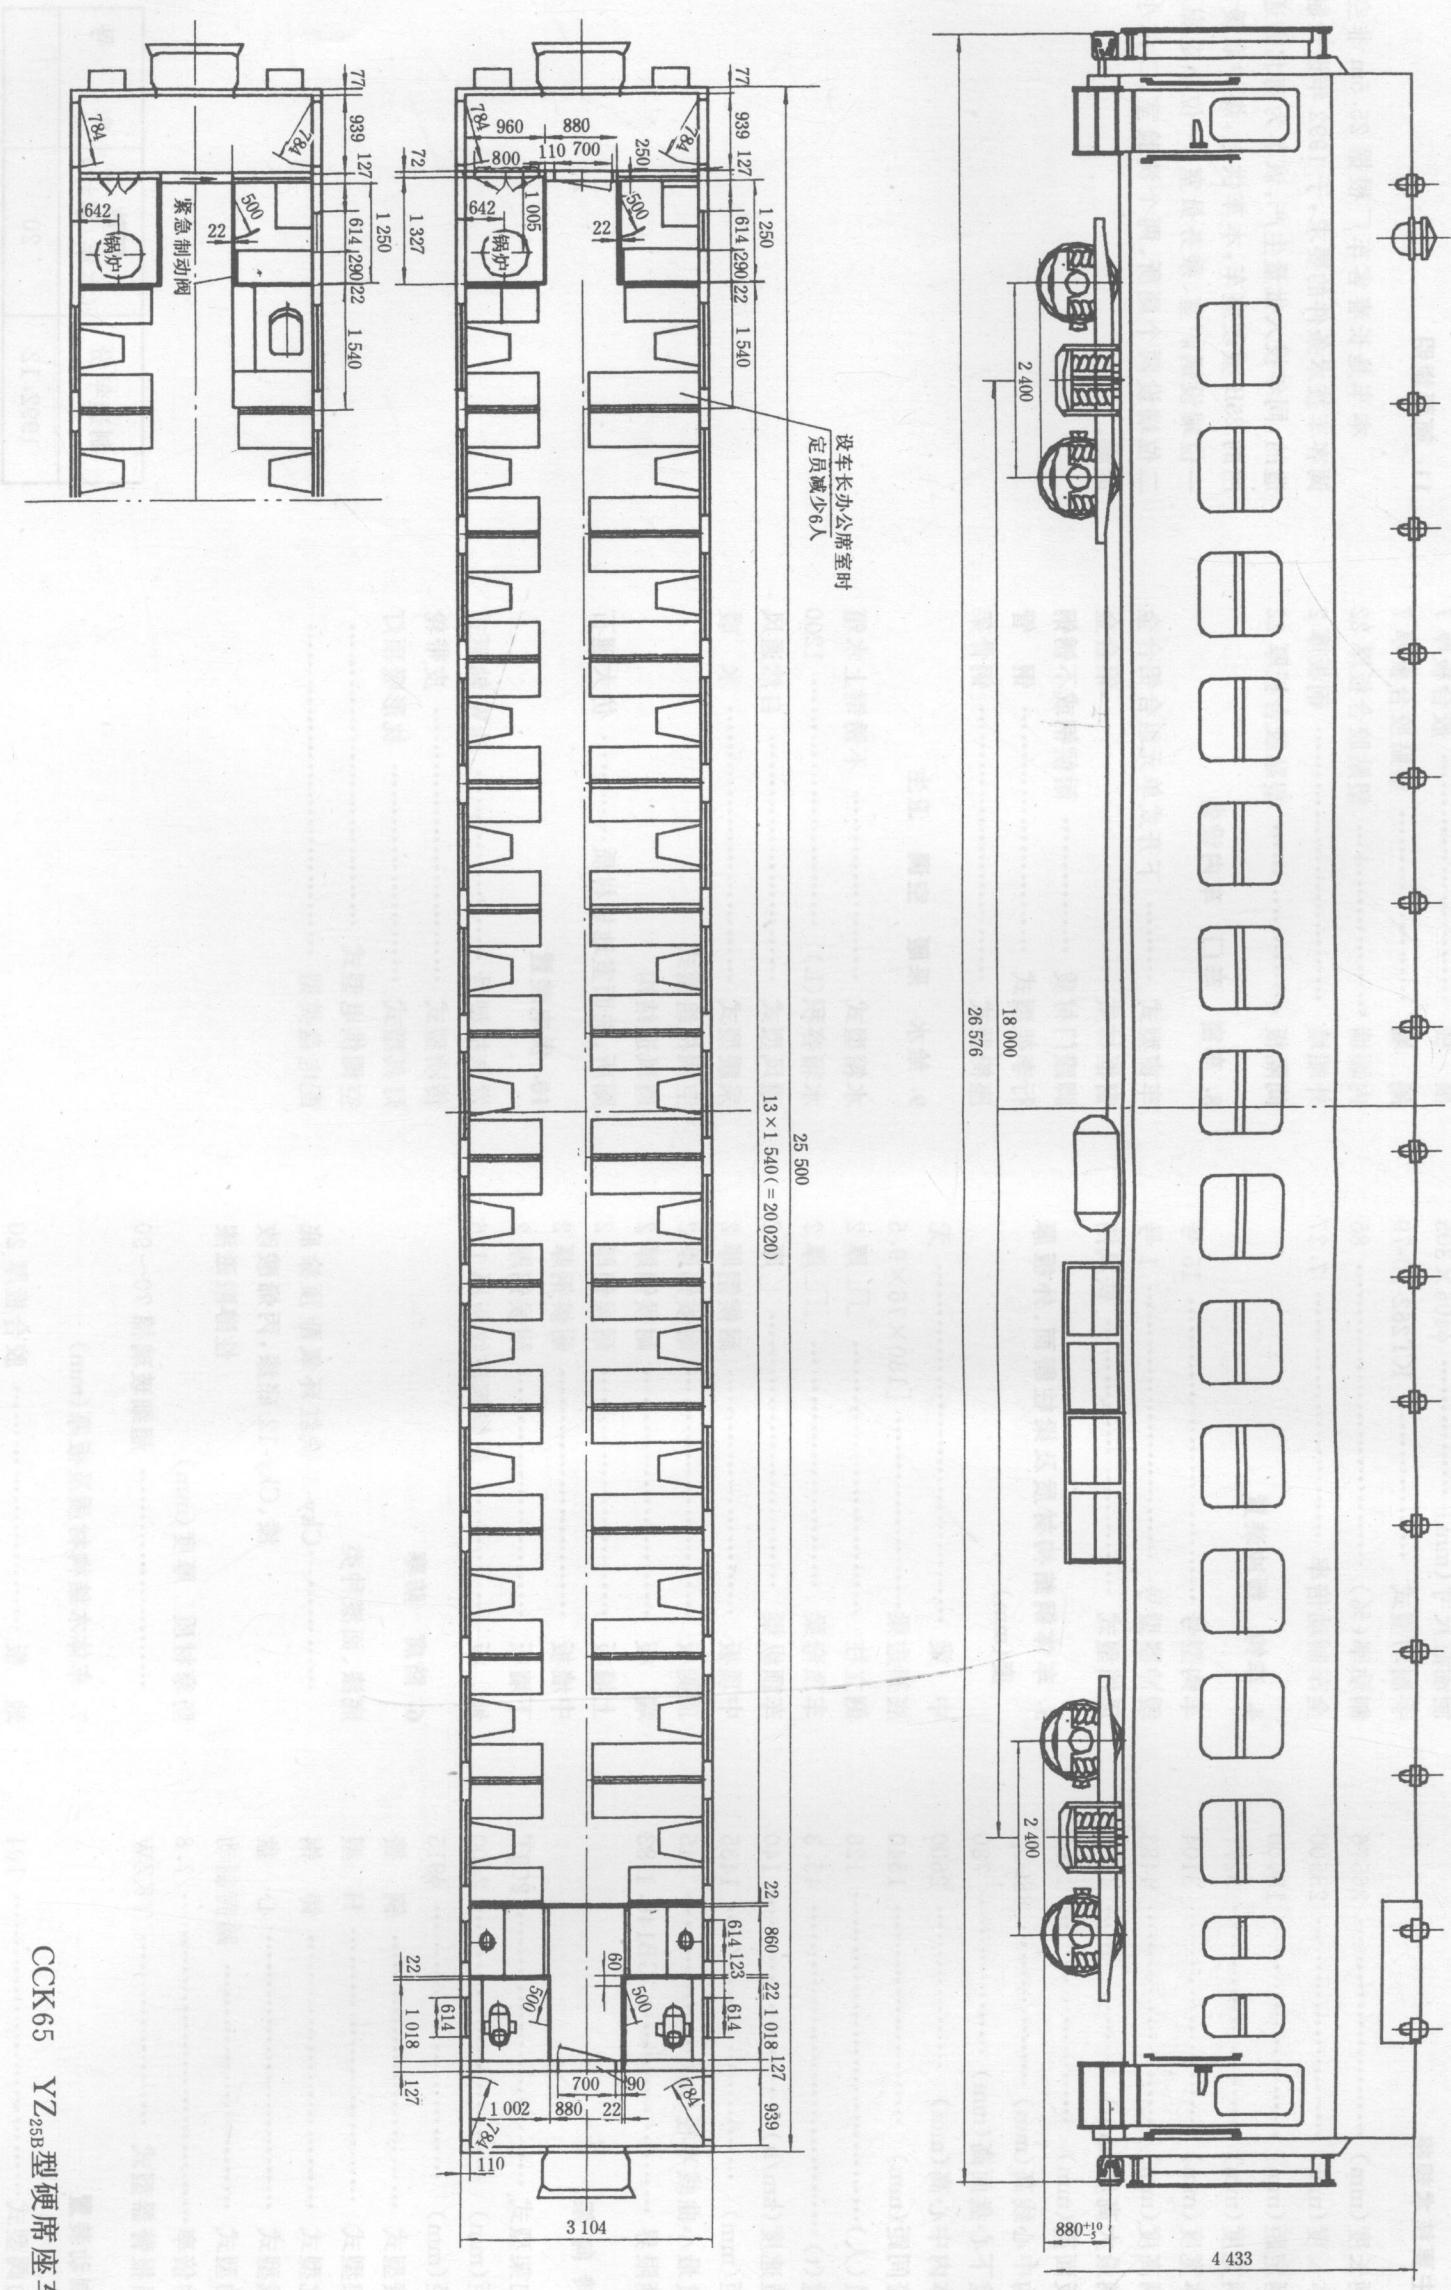

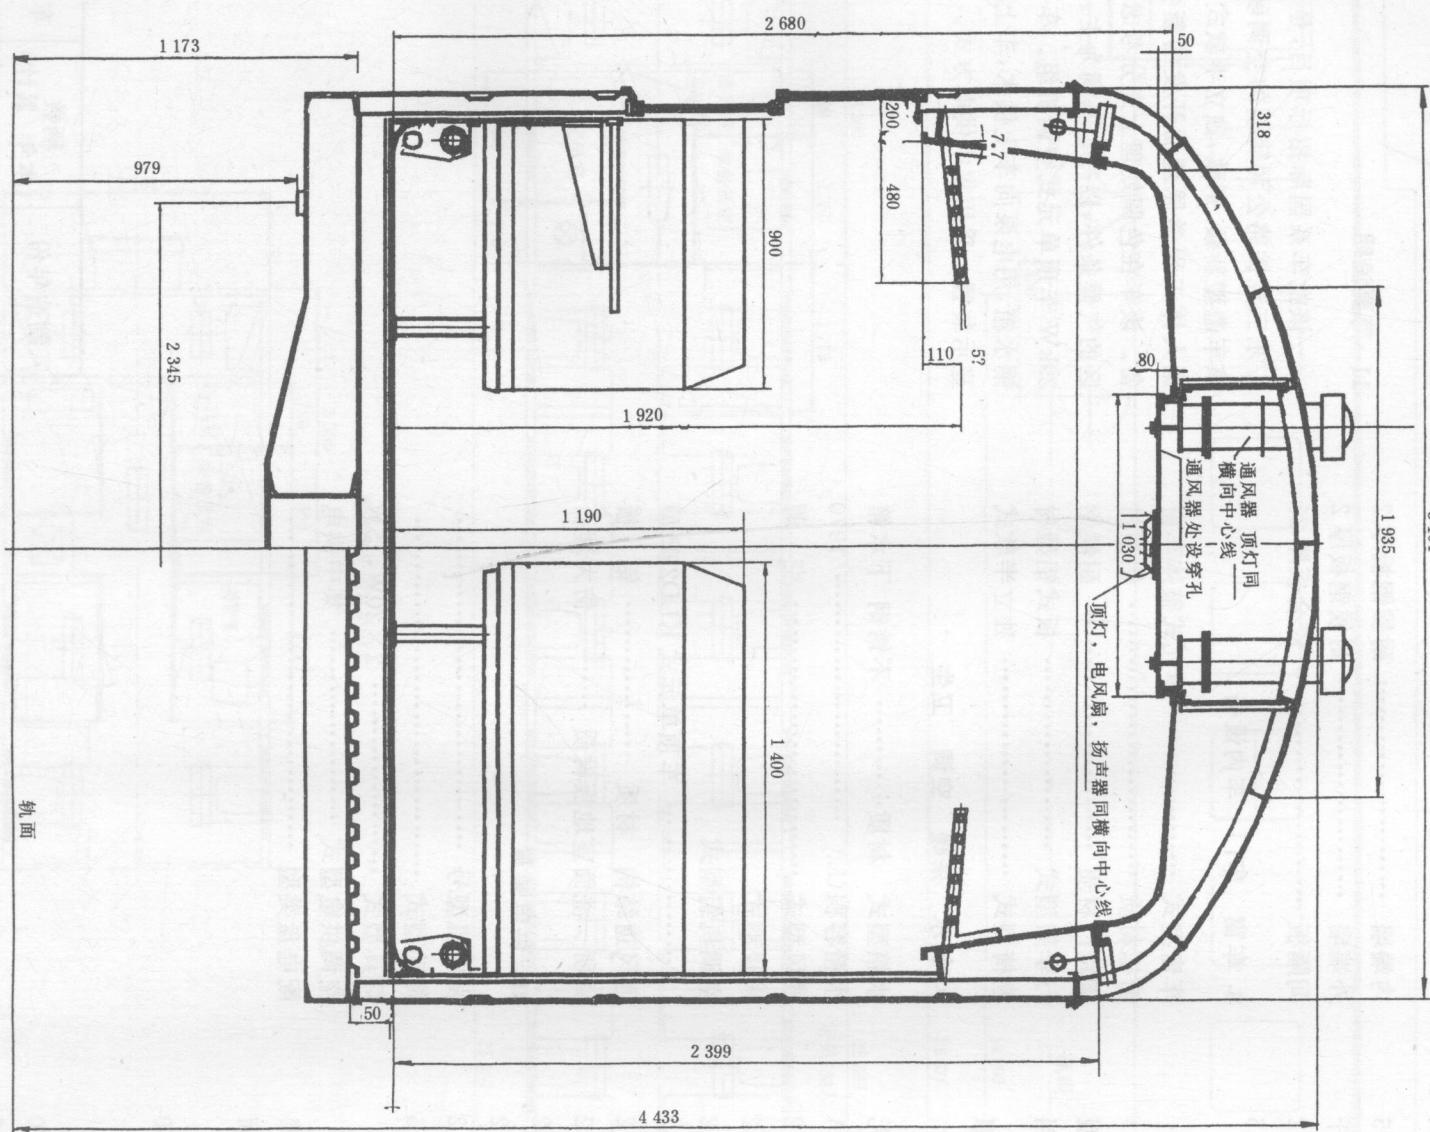

CCK65 YZ_{25B}型硬席座车

车型 YZ_{25G}

车种 硬席座车

图号 TSK78-00-00-00

设计制造工厂 唐山机车车辆厂

1. 主要技术规格

车辆长度(mm)	26576
车辆定距(mm)	25500
车辆宽度(mm)	18000
车辆高度(mm)	3277
车辆最大高度(mm)	4433
地板面高(mm)	1173
车钩中心线高(mm)	880 ⁺¹⁰ ₋₃
自重下心盘面高(mm)	780
车体内中心高(mm)	

座椅间距(mm)	1715
定员(人)	108(播音车 98)
自重(t)	46
构造速度(km/h)	140
轨距(mm)	1435
通过最小曲线半径(m)	145(100)
车辆限界	GB146.1-83

2. 转向架

转向架型式	209T
轴距(mm)	2400
轮径(mm)	φ915

枕簧型式	圆簧
构架型式	铸钢
摇枕型式	铸钢
承载型式	心盘
制动型式	踏面制动
制动倍率	4

轴温报警器型式	TKZW-1TA
3. 制动装置	
制动阀型式	104型

制动缸尺寸(mm)	Φ256×305
手制动型式	蜗轮蜗杆
制动力率(%)	84.2
全车制动力率	9.45

4. 车钩 缓冲装置	
车钩型号	15号(低合金高强度)
缓冲器型号	G1型
风挡型式	低噪音耐磨耗铁风挡
5. 车体钢结构材质及梁柱断面、外板厚度(mm)	

6. 防腐 防寒

底漆、面漆种类	丙烯酸醇酸磁漆
沥青漆涂装部位	车内及底架下面
防寒材质 厚度(mm)	
..... 玻璃棉板顶	75,侧、地 90,端 50
7. 车体木结构材质及板厚(mm)	


地 板	胶合板厚 20
顶 板	多孔铝板及钢板厚 1.5
侧 墙	胶合板厚 5


11. 简要说明

该批车系国际招标项目,是唐山厂为广东三茂铁路公司研制的空调硬座客车。据人体工程学原理而开发的新型车内设备。该车在色调处理上充分考虑到热带地区的气候条件,以冷色基调为主。采用2台29kW 车顶单元式空调机组。车下设不锈钢水箱,用电泵向车上供水,车上设有水位显示装置。采用集中供电方式。

内端墙	耐候钢板厚 2
外端墙	耐候钢板厚 2
间隔板	胶合板厚 25
8. 车窗 车门 车内设备	
车窗型式	单元式整体车窗
窗框材质	铝型材
脚蹬门材质	耐候钢
行李架型式	板式铝型材
座椅型式	独立半软式
9. 给水 采暖 空调 卫生	
水箱型式 材质	不锈钢 下水箱
水箱容积(L)	1070
通风型式	空 调
采暖型式	
空调机组型式	
..... 车顶单元式 KLD29P型	
通风道结构 材质	铝 板
厕所 洗面室地板材质	仿大理石
10. 供电装置	
发电机型号	
传动型式	
灯具型式	
空调供电型式	2×20W,15W
配电盘类型	集中供电

制造年份 (本年/累计)	辆数 车 号
1993.12	16

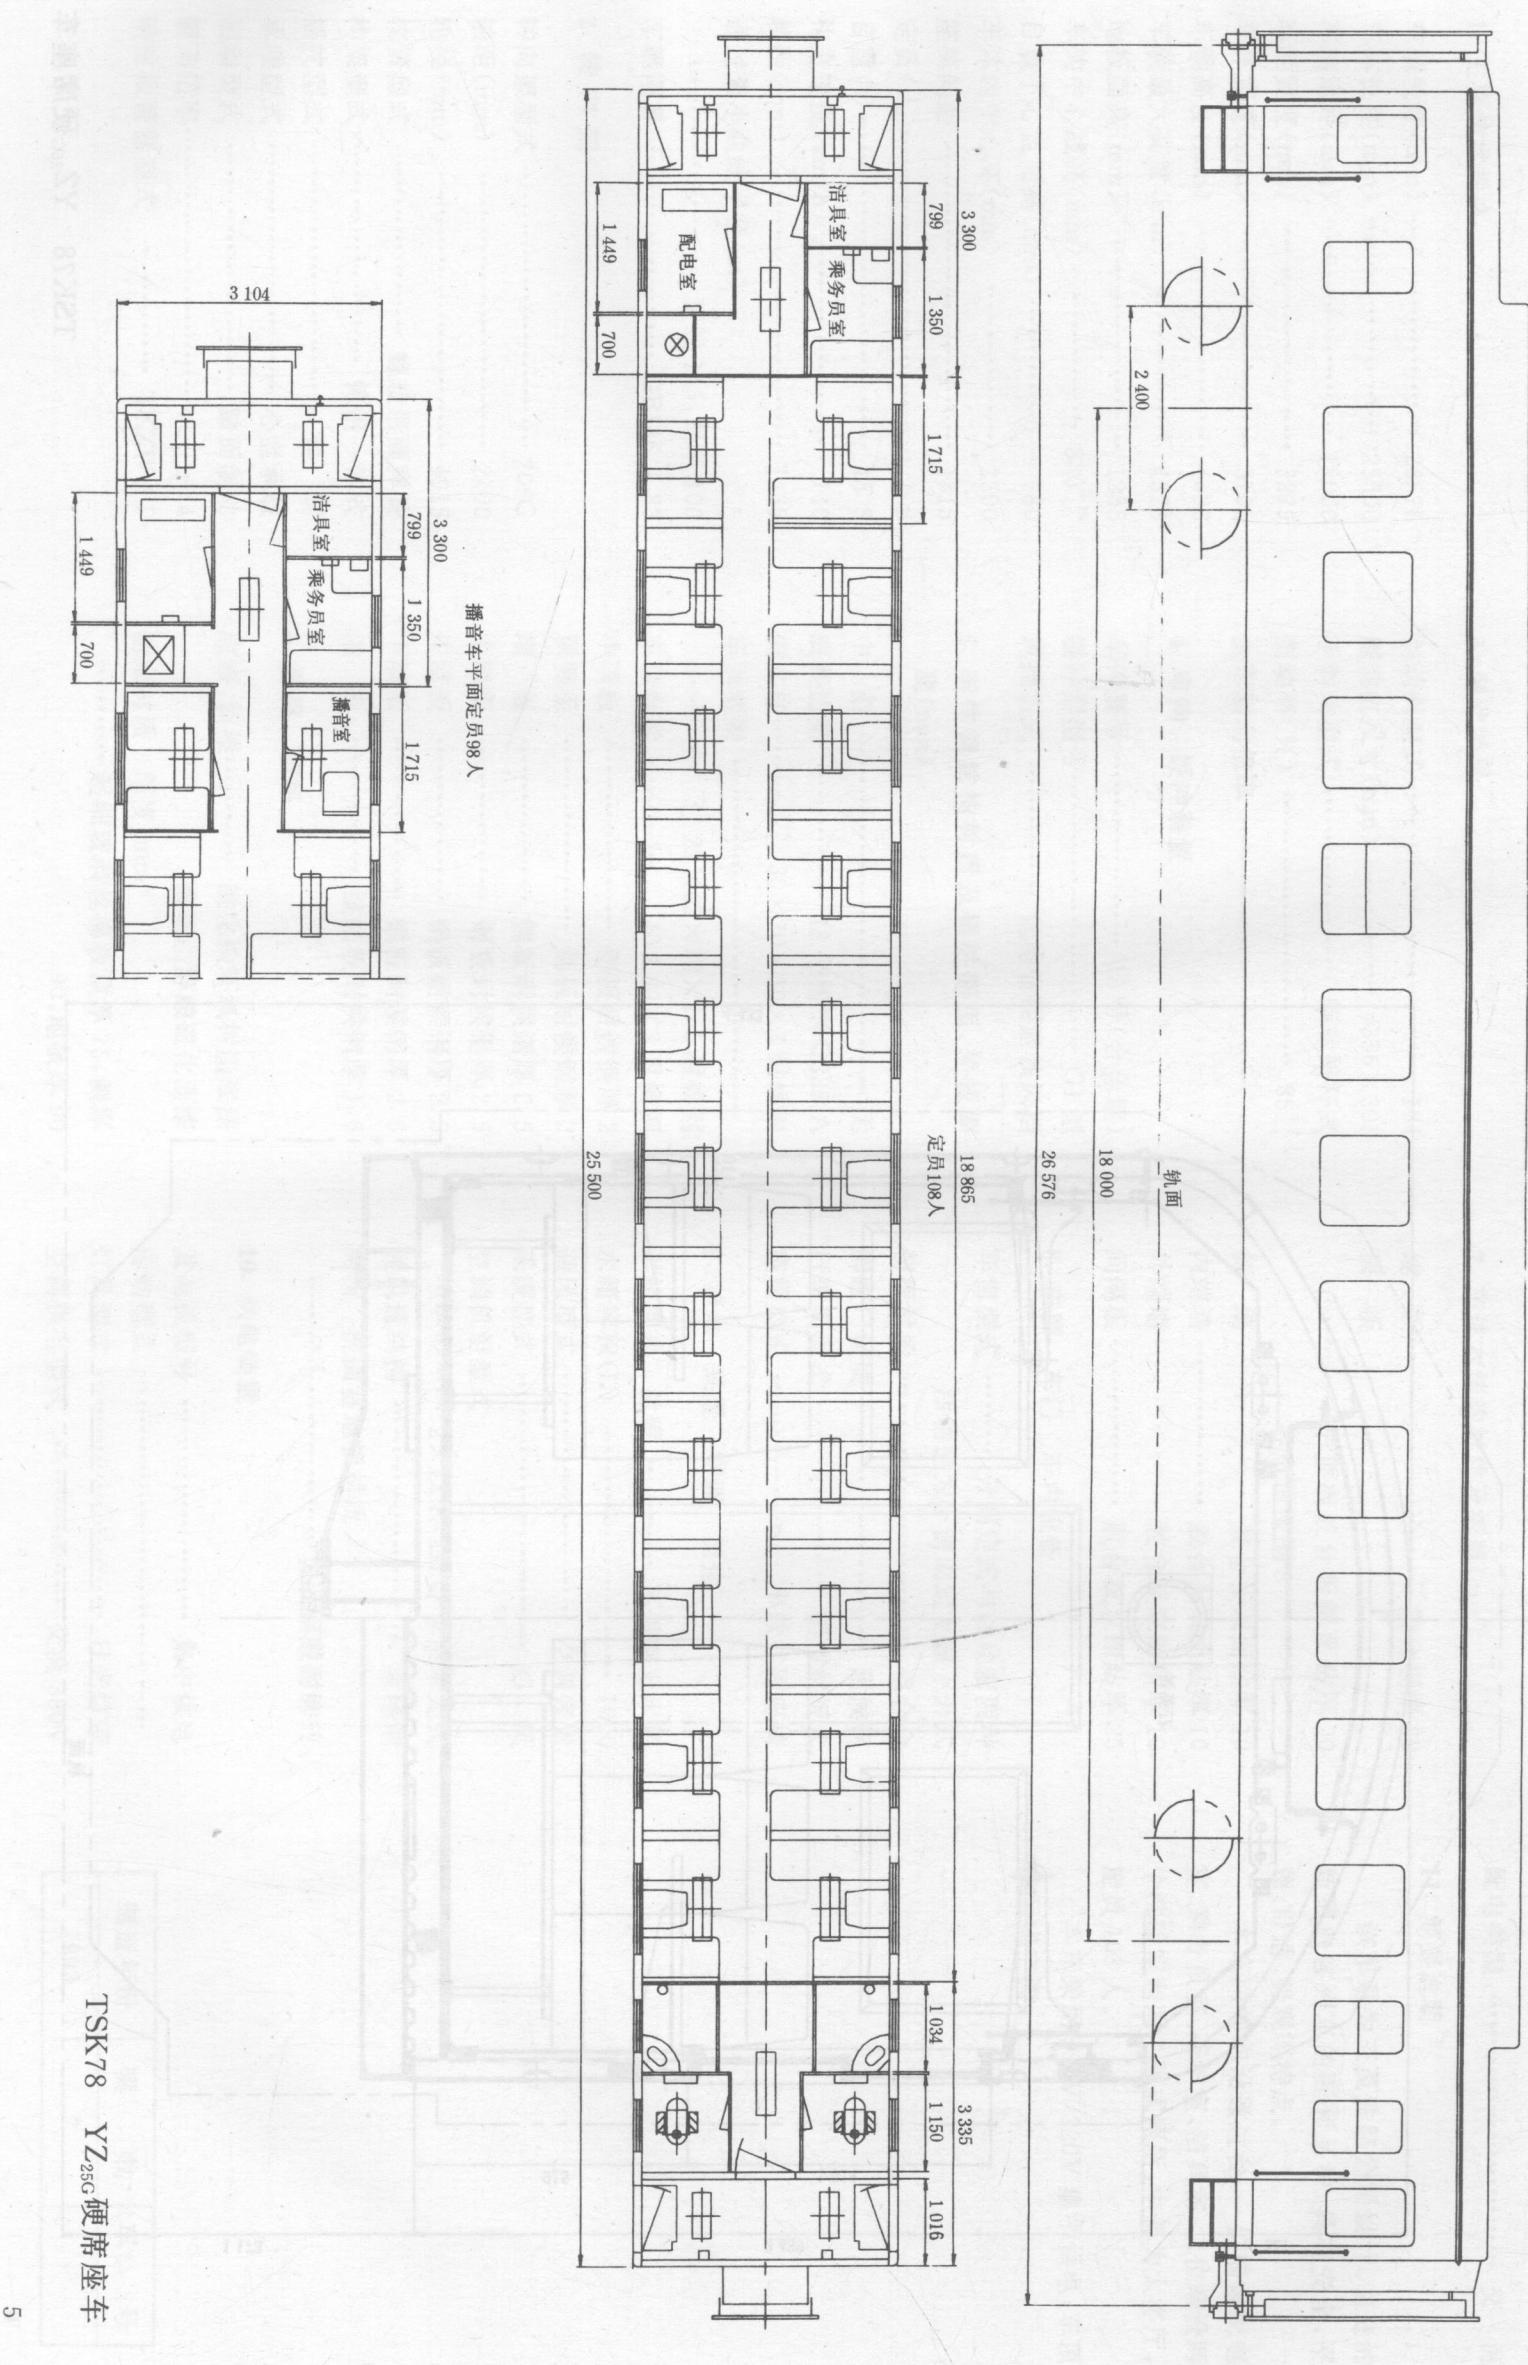

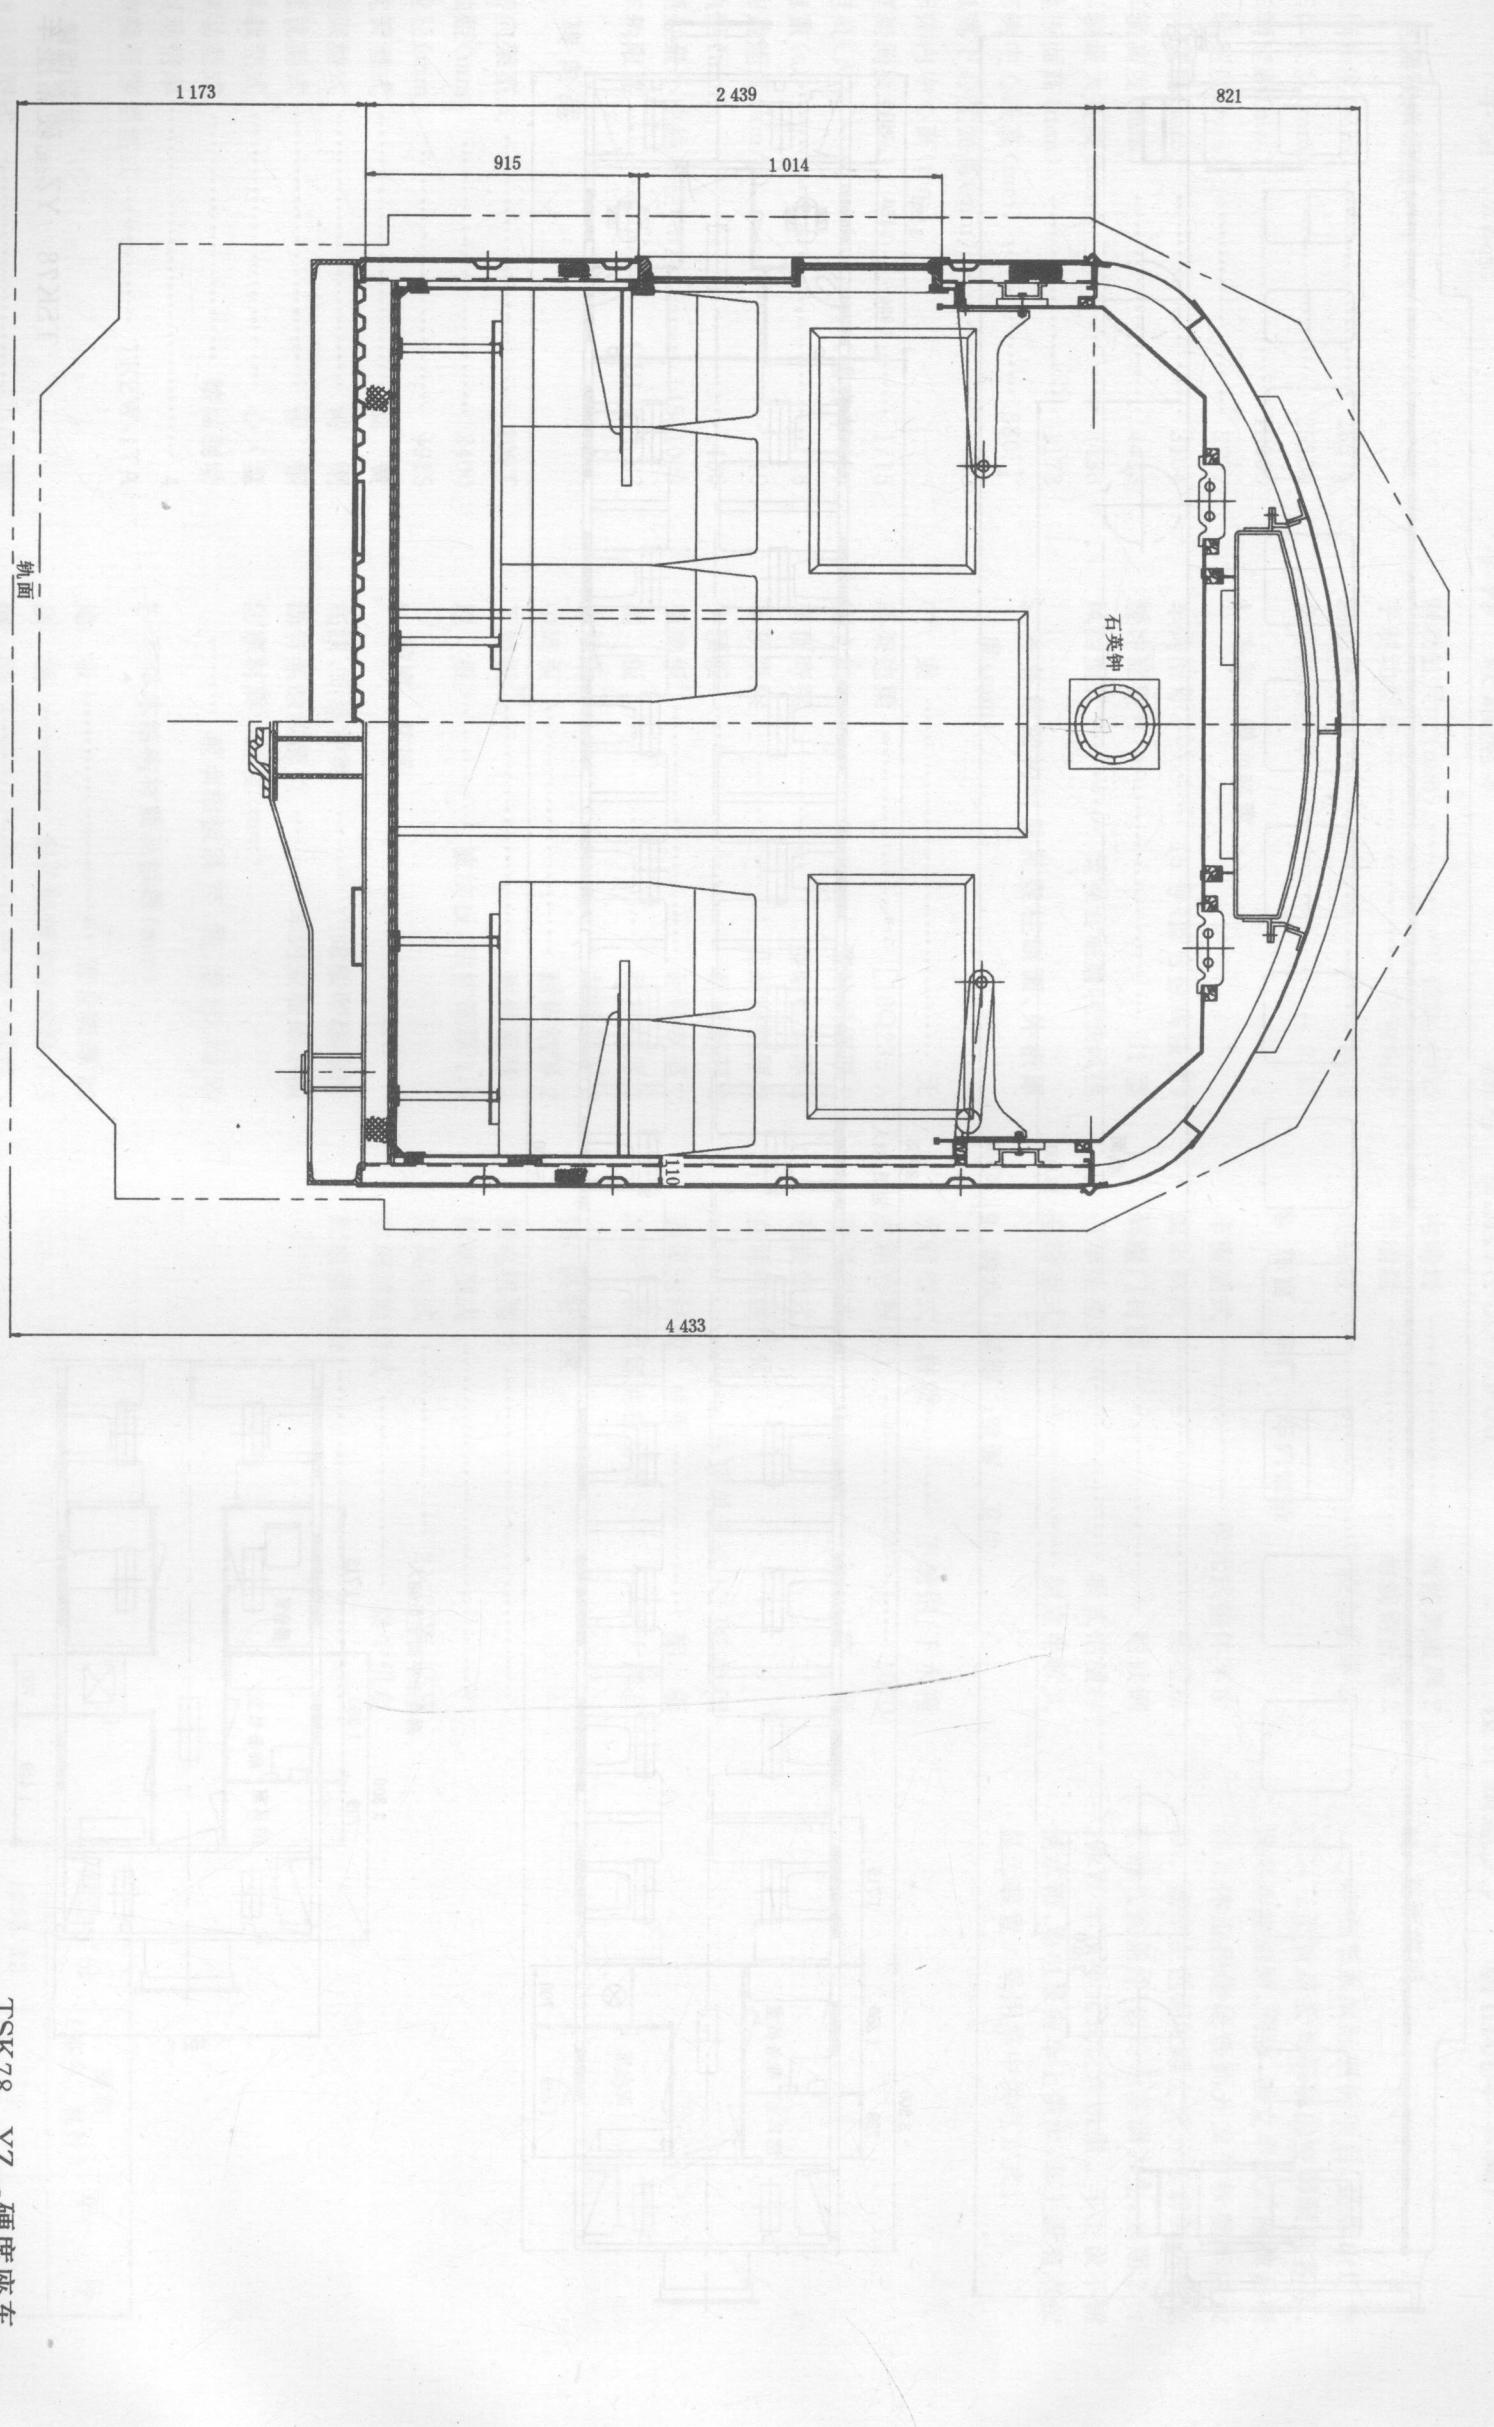

车型 YZ_{25G}

车种 硬席座车

图号 SFK114-00-00-00

设计制造工厂 四方机车车辆厂

1. 主要技术规格

车辆长度(mm)	26576
车体长度(mm)	25500
车辆定距(mm)	18000
车辆宽度(mm)	3279
车体宽度(mm)	3105
车辆高度(mm)	4433
车辆最大高度(mm)	4523
地板面高(mm)	1285
车钩中心线高(mm)	880 ₋₅ ⁺¹⁰
自重下心盘面高(mm)	780
车体内中心高(mm)	2500
座椅间距	1715
定员(人)	108
自重(t)	48.5
构造速度(km/h)	140
轨距(mm)	1435
通过最小曲线半径(m)	正线 145, 调车 100
车辆限界	GB146.1-83

3. 制动装置

制动阀型式	104
制动缸尺寸(mm)	Φ356×305
手制动型式	蜗轮蜗杆式
制动力率(%)	85 ^{±3}
全车制动倍率	

4. 车钩 缓冲装置

车钩型号	15号(合金钢)
缓冲器型号	G1型

5. 车体钢结构材质及梁柱断面、外板厚度(mm)

中 梁	无
底架边梁	18号槽钢 Q235-A
侧立柱	L 30×70×30×3 耐候钢
车顶弯梁	

9. 给水 采暖 空调 卫生

车顶纵梁	L 25×65×38×2.5 耐候钢
中顶板	L 40×60×3 耐候钢
顶侧板	钢板耐候钢厚 2
端 板	钢板耐候钢厚 2
上墙板	钢板耐候钢厚 2.5
中墙板	钢板耐候钢厚 2.5
下墙板	钢板耐候钢厚 2.5
地 板	波纹板耐候钢厚 1.6

10. 供电装置

发电机型号	集中供电
传动型式	
灯具型式	日光灯带
空调供电型式	交流 380V

7. 车体木结构材质及板厚(mm)


地 板	胶合板厚 20
顶 板	平顶板胶合板两面贴厚 20
客室顶板厚	5
侧 墙	胶合板双面贴厚 10
内端墙	胶合板双面贴厚 10
外端墙	胶合板双面贴厚 10
间隔板	胶合板双面贴厚 25

11. 简要说明
该车系为三茂铁路公司设计、制造的新型旅客列车的配套品种,具有安全、平稳、舒适、美观等特点。
本车两端均设通过台,一位端设配电室、乘务员室、茶炉室、洁具室;二位端设两个洗脸室和两个蹲式厕所,中部为大客厅,定员 108 人。
本车采用 380V/220V 集中供电,车顶单元式空调。

12. 配电类型

交流

制造年份	辆 数	车 号
1993	7	

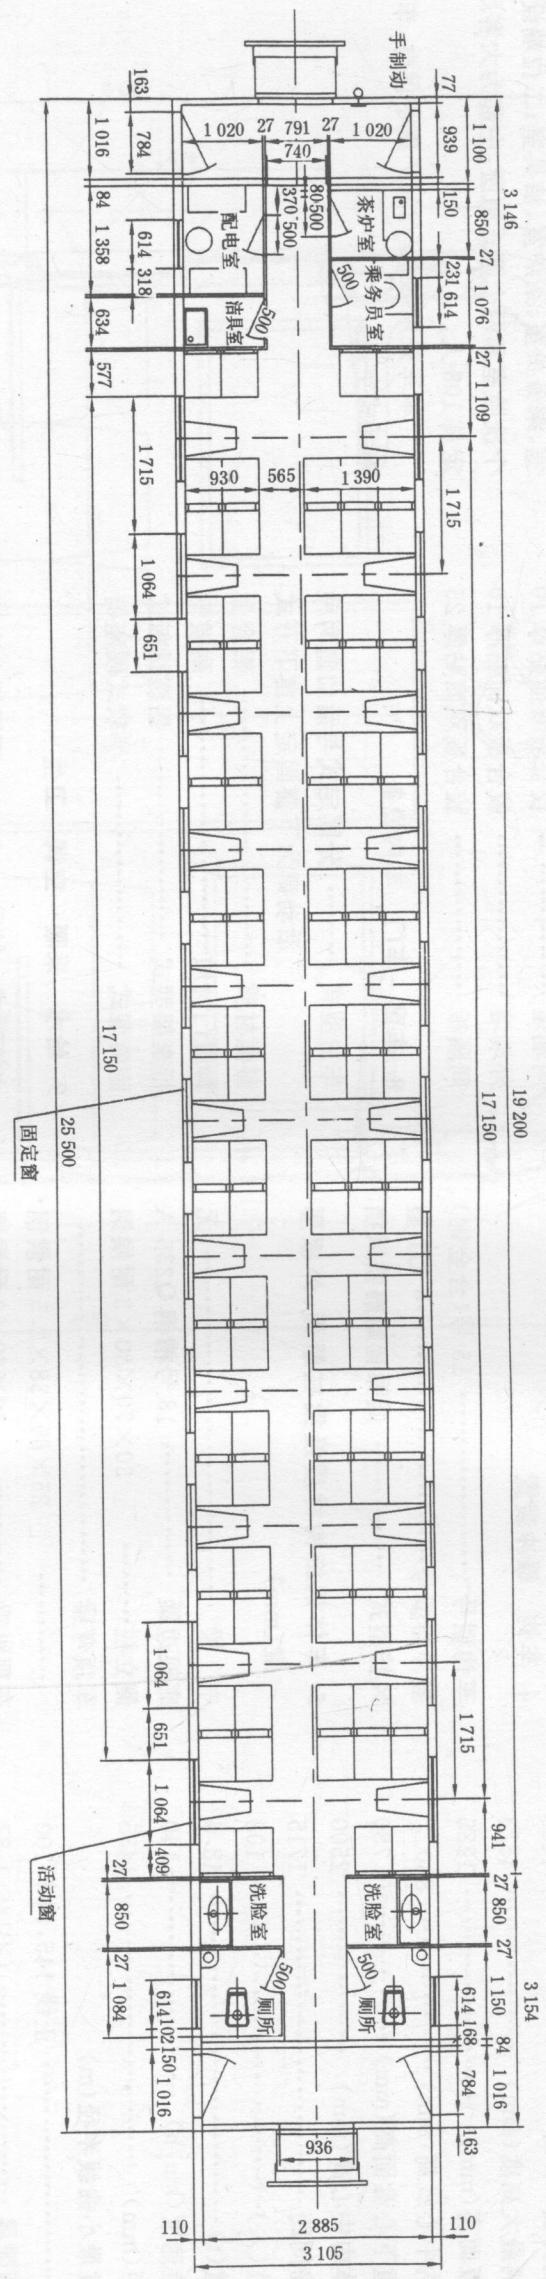

SFK114 YZ_{25G}型硬席座车