



国家中职示范校建设成果系列实训教材

# 建筑工程实例图册

## JIANZHU GONGCHENG SHILI TUCE

黄洁 主编  
陈超 张新义 主审

 中国建筑工业出版社

林姓辦寒辰系果地貴處於示恩中寒國

云南建设学校  
国家中职示范校建设成果

会员委审

国家中职示范校建设成果系列实训教材

## 建筑工程实例图册

黄洁 主编  
陈超 张新义 主审

中国建筑工业出版社

图书在版编目 (CIP) 数据

建筑工程实例图册/黄洁主编. —北京: 中国建筑工  
业出版社, 2014. 7

国家中职示范校建设成果系列实训教材  
ISBN 978-7-112-16959-7

I. ①建… II. ①黄… III. ①建筑制图·中等专  
业学校·教材 IV. ①TU204

中国版本图书馆 CIP 数据核字 (2014) 第 120734 号

本书选取了两套难度适中的中小型规模施工图, 其结构类型分别为砌体结构和  
框架结构, 主要包括建筑、结构、给水排水、电气等施工图。

本书可作为中等职业学校建筑工程施工专业及相关专业的教学配套用书, 也可  
供建设行业岗位证书专业基础知识培训和自学参考。

\* \* \*  
责任编辑: 聂伟 陈桦  
责任设计: 董建平  
责任校对: 张颖 刘钰

国家中职示范校建设成果系列实训教材

建筑工程实例图册

黄洁 主编  
陈超 张新义 主审

\*  
中国建筑工业出版社出版、发行 (北京西郊百万庄)

各地新华书店、建筑书店经销

霸州市顺浩图文科技发展有限公司制版

廊坊市海涛印刷有限公司印刷

\*  
开本: 787×1092 毫米 横 1/8 印张: 11 字数: 300 千字  
2014 年 8 月第一版 2014 年 12 月第二次印刷

定价: 29.00 元

ISBN 978-7-112-16959-7  
(25750)

版权所有 翻印必究

如有印装质量问题, 可寄本社退换  
(邮政编码 100037)

国家中职示范校建设成果系列实训教材

编 审 委 员 会

主任: 廖春洪 王雁荣

副主任: 王和生 何嘉熙 黄洁

委员: (按姓氏笔画排序)

王谊 王和生 王雁荣 卢光武 田云彪

刘平平 刘海春 李敬 李文峰 李春年

杨东华 吴成家 何嘉熙 张新义 陈超

林云 金煜 赵双社 赵桂兰 胡毅

胡志光 聂伟 唐琦 黄洁 蒋欣

管绍波 廖春洪 黎程

## 序 言

提升中等职业教育人才培养质量，需要大力推动专业设置与产业需求、课程内容与职业标准、教学过程与生产过程的“三对接”，积极推进学历证书和职业资格证书“双证书”制度，做到学以致用。

实现教学过程与生产过程的对接，全面提高学生素质、培养学生创新能力和实践能力，需要构建体现以教师为主导、以学生为主体、以实践为主线的中等职业教育现代教学方法体系。这就要求中等职业教育要从培养目标出发，运用理实一体化、目标教学法、行为导向法等教学方法，培养应用型、技能型人才。

但我国职业教育改革进程刚刚起步，以中等职业教育现代教学方法体系编写的教材较少，特别是体现理实一体化教学特点的实训教材非常缺乏，不能满足中等职业学校课程体系改革的要求。为了推动中等职业学校建筑类专业教学改革，作为国家中等职业教育改革发展示范学校的云南建设学校组织编写了《国家中职示范校建设成果系列实训教材》。

本套教材借鉴了国内外职业教育改革经验，注重学生实践动手能力的培养，涵盖了建筑类专业的主要专业核心课程和专业方向课程。本套教材按照住房和城乡建设部中等职业教育专业指导委员会最新专业教学标准和国家规范，以项目教学法为主要教学思路编写，并配有大量工程实例及分析，可作为全国中等职业教育建筑类专业教学改革的借鉴和参考。

由于时间仓促，编者水平和能力有限，本套教材肯定还存在许多不足之处，恳请广大读者批评指正。

《国家中职示范校建设成果系列实训教材》编审委员会  
2014年5月

## 前 言

建筑工程图是工程界的语言，是建筑工程施工的依据。对于将在建筑工程类企业工作的中职学生来说，熟练识读与绘制建筑工程图具有重要的意义。随着社会的发展，对中职学生动手能力要求越来越高。中等职业学校建筑类专业学校以就业为导向，以能力为本位的办学理念已经在专业课程教学中逐步贯彻和执行，故对实践性环节更加重视。

本图册选择了某住宅和某小学教学楼的建筑、结构、给水排水、电气施工图，其结构类型是常见的砌体结构和框架结构。本书编写时按现行相关建筑制图标准对该图纸进行了修改和整理，难度适中，可作为建筑类中职学生专业学习辅助资料。本图册不仅可以帮助学生掌握建筑工程图的识读和绘制方法及技能，还可作为施工组织、工程概预算、施工技术等实训的图纸资料。

本图册由云南建设学校专业教学部专业课教师编写。全书由黄洁主编，其中，程巧慧负责砌体结构住宅建筑、结构施工图的编写，秦庆秀和黄洁分别负责框架结构小学综合楼建筑、结构施工图的编写，蒋欣负责两套给水排水、电气施工图的编写。全书由云南建设学校陈超老师和云南省大理州建筑设计院张新义总工程师主审，云南省大理州建筑设计院唐琦负责图纸技术答疑。在此衷心感谢云南省大理州建筑设计院卢光武院长及杨雅情、唐琦、唐飞龙、刘明军、李正中、鲍鸿等工程师对本图册编写提供的大力支持。

由于编者水平有限，加之时间仓促，本书在编写过程中难免存在疏漏和不妥之处，恳请读者批评指正。

1 某砌体结构住宅	1
1.1 图纸目录	1
1.2 建筑施工图	2
1.3 结构施工图	16
1.4 给水排水施工图	30
1.5 电气施工图	42
2 某框架结构小学综合楼	49
2.1 图纸目录	49
2.2 建筑施工图	50
2.3 结构施工图	60
2.4 给水排水施工图	73
2.5 电气施工图	77

# 1 某砌体结构住宅

## 1.1 图纸目录

专业	序号	图纸编号	图纸名称	图幅	页码	专业	序号	图纸编号	图纸名称	图幅	页码
建筑	01	建施-01	建筑施工图设计说明、室内装修表	A2	2	给水排水	25	结施-11	17.400m 标高屋面结构布置图、通用大样图	A2	26
	02	建施-02	总平面图	A2	3		26	结施-12	L-1~L-7、WL-1~WL-6 配筋图	A2	27
	03	建施-03	一层平面图	A2	4		27	结施-13	建筑大样配筋图	A2	28
	04	建施-04	二层平面图	A2	5		28	结施-14	楼梯配筋图	A2	29
	05	建施-05	三~五层平面图	A2	6		29	水施-01	给水排水施工图设计说明、UPVC 塑料管最大支承间距	A2	30
	06	建施-06	六层平面图	A2	7		30	水施-02	设备及主要材料表	A2	31
	07	建施-07	屋顶平面图	A2	8		31	水施-03	一层给水排水平面图	A2	32
	08	建施-08	①-⑬立面图	A2	9		32	水施-04	二层给水排水平面图	A2	33
	09	建施-09	⑩-①立面图	A2	10		33	水施-05	给水、热水系统原理图	A2	34
	10	建施-10	①-④立面图	A2	11		34	水施-06	污水、废水系统原理图	A2	35
	11	建施-11	1-1 剖面图	A2	12		35	水施-07	三~五层给水排水平面图	A2	36
	12	建施-12	各层楼梯平面详图、卫生间大样图、门头大样、③线条大样	A2	13		36	水施-08	六层给水排水平面图	A2	37
	13	建施-13	a-a 剖面、b-b 剖面、①、②、③、④、⑦、⑧大样	A2	14		37	水施-09	屋顶水箱给水平面图、屋顶水箱给水系统图、水表箱配水系统图	A2	38
	14	建施-14	门窗立面图、TC1519 详图、门窗表、⑤、⑥大样	A2	15		38	水施-10	屋顶给水排水平面图	A2	39
结构	15	结施-01	结构施工图设计说明、地圈梁、圈梁转角大样图	A2	16	电气	39	水施-11	卫生间、厨房给水、热水、排水系统图	A2	40
	16	结施-02	基础平面布置图(B1 栋四单元连)、基础详图	A2	17		40	水施-12	卫生间、厨房给水排水大样图	A2	41
	17	结施-03	基础平面布置图(B2 栋两单元连)、基础详图	A2	18		41	电施-01	电气施工图设计说明、主要材料表	A2	42
	18	结施-04	2.900m 标高楼层板配筋图、圈梁、构造柱配筋图	A2	19		42	电施-02	结线图	A2	43
	19	结施-05	5.800m 标高楼层板配筋图	A2	20		43	电施-03	一层电气平面图、二~六层电气平面图	A2	44
	20	结施-06	2.900m 标高楼层结构布置图、5.800m 标高楼层结构布置图	A2	21		44	电施-04	一层接地、弱电平面图	A2	45
	21	结施-07	8.700(11.600)m 标高楼层板配筋图	A2	22		45	电施-05	二~六层弱电平面图	A2	46
	22	结施-08	14.500m 标高楼层板配筋图	A2	23		46	电施-06	屋顶防雷平面图	A2	47
	23	结施-09	8.700(11.600)m 标高楼层结构布置图、14.500m 标高楼层结构布置图	A2	24		47	电施-07	弱电系统图、对讲门禁系统图	A2	48
	24	结施-10	17.400m 标高楼层板配筋图	A2	25						



XX  
建筑设计院

注册师

(签字)


项目负责人

(签字)


XX小区  
B户型住宅

总平面图

设计号	
图别	建施
图号	建施-02
设计	
校核	
审核	
审定	
日期	

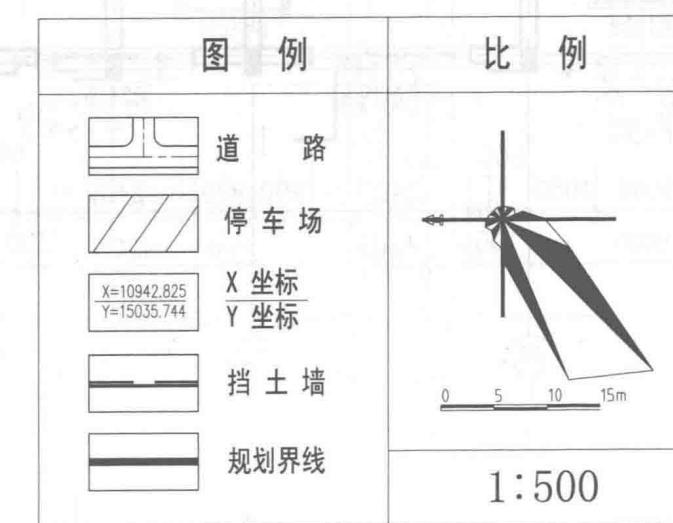

XX社区宅基地安置小区总平面图 1:500

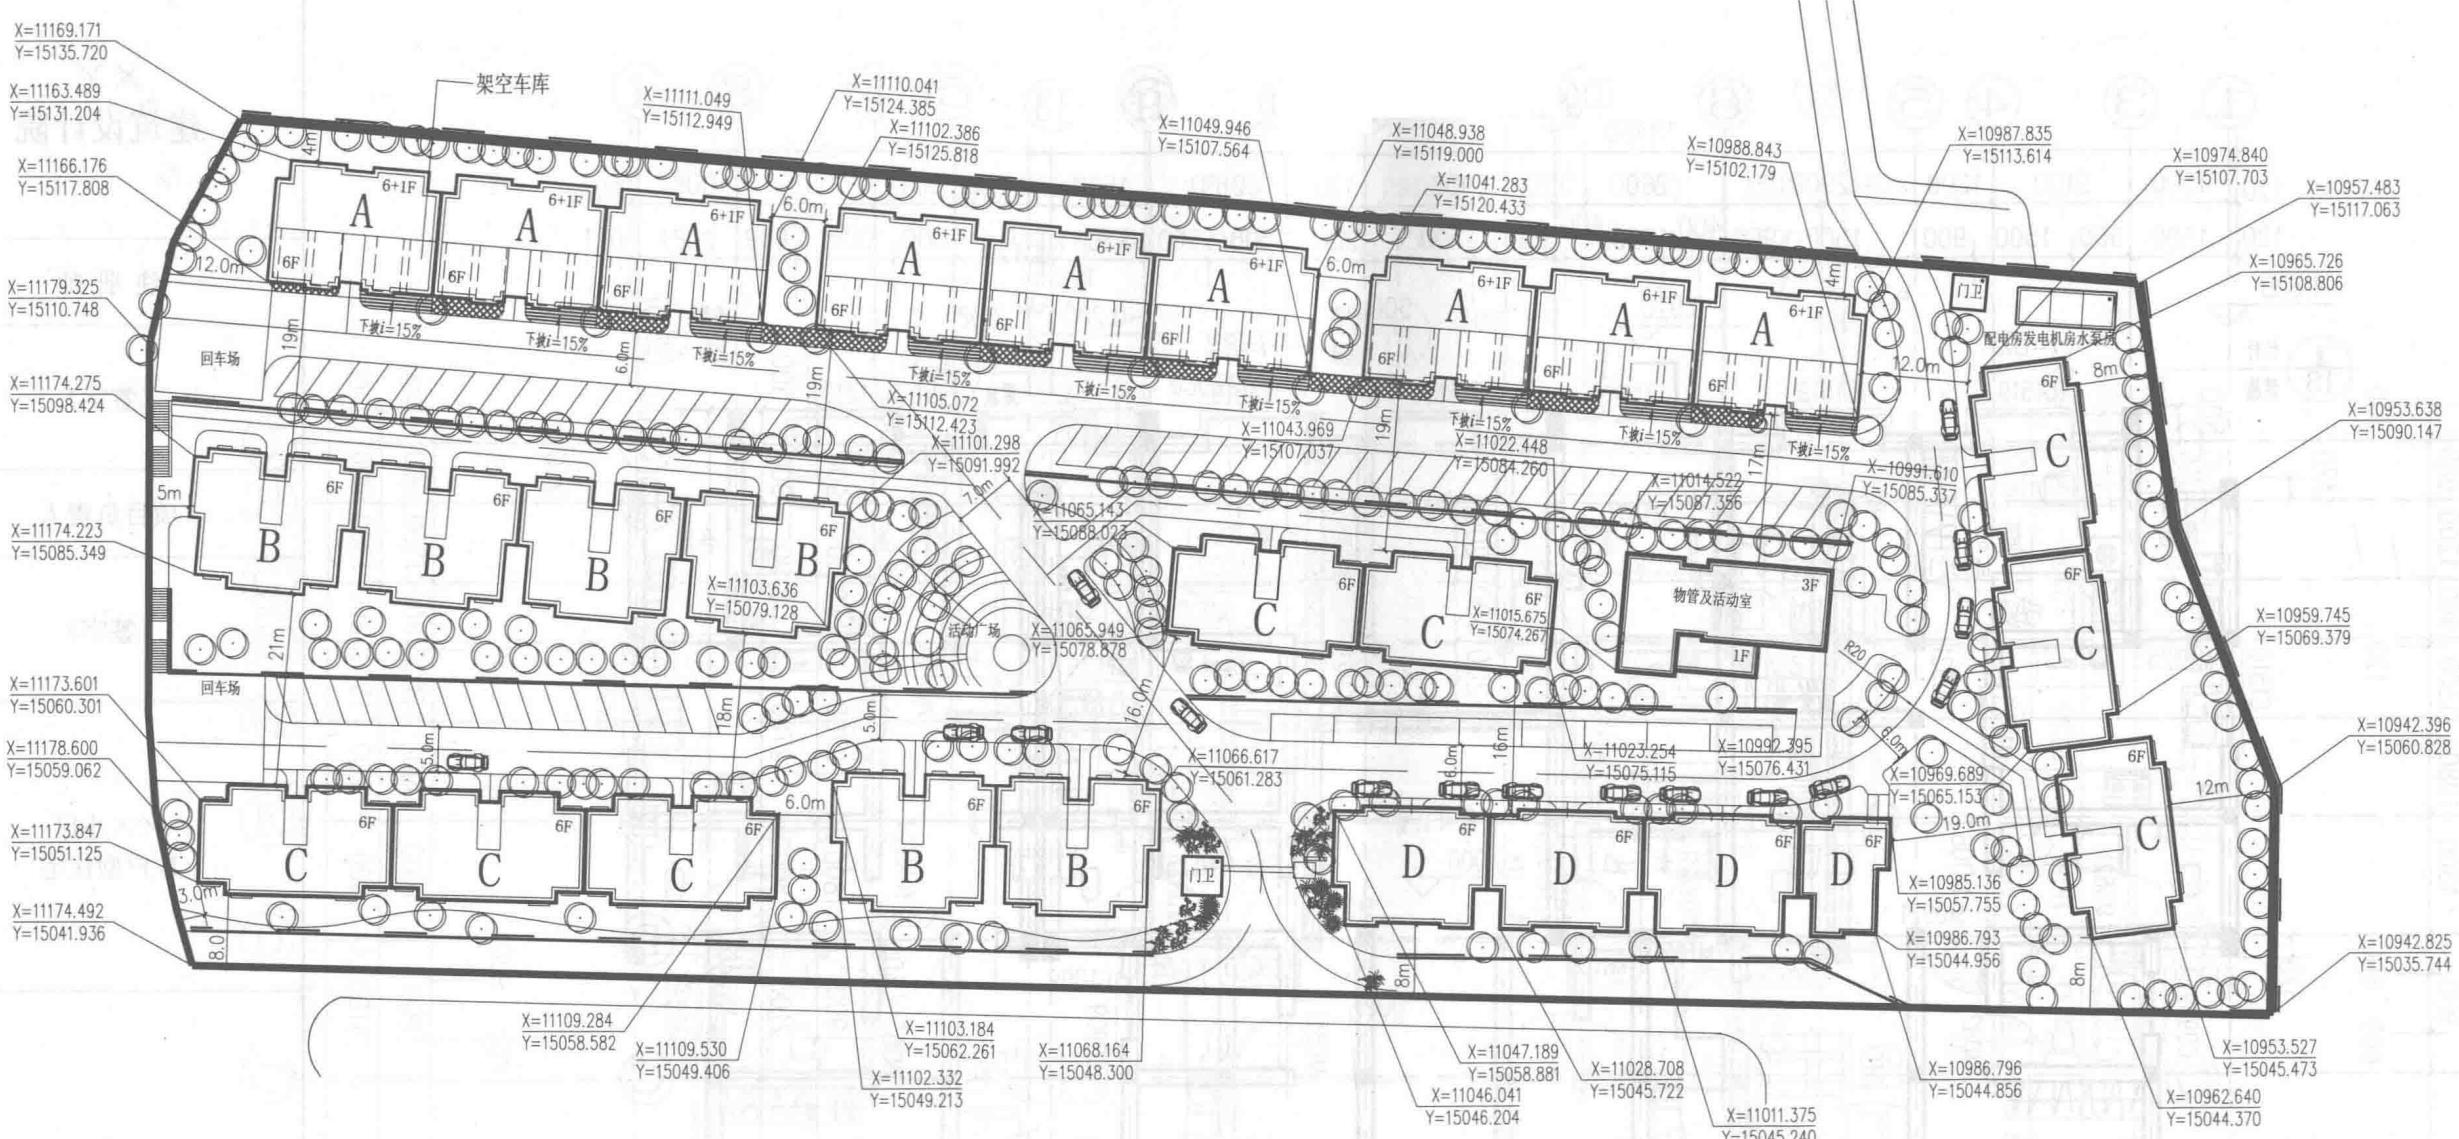

户型	单户面积 (m <sup>2</sup> )	单元面积 (m <sup>2</sup> )	单元占地面积 (m <sup>2</sup> )	层数	单元数	户型总面积 (m <sup>2</sup> )	户数
A	114.76	1631.0	236.0	6+1	9	13663	108
A跃	182.97						
B	119.9	1441.8	242.7	6	6	8650.8	72
C	123.68	1485.5	252.4	6	8	11884	96
D	101.65	1222.2	208.0	6	3	3666.6	36
D半	110.93	666.6	113.14	6	1	666.6	6
住宅合计				27		38531	318
公建						690.9	
总计						39221.9	
半地下车库						1016	
总用地面积		20010.5	30.02	亩			
总建筑面积		39221.9					
建筑占地面积		6570.6					
容积率		1.96					
建筑密度		32.8%					
总户数		318					
绿化率		34.5%	绿化面积 6903.5m <sup>2</sup> (生态停车场按30%计算)				
停车位数		103					
临时停车位数		21					
居住人口数		1272人					

XX  
建筑设计院

注册师

(签字)


项目负责人

(签字)

XX小区  
B户型住宅

一层平面图

设计号	
图别	建施
图号	建施-03
设计	
校核	
审核	
审定	
日期	

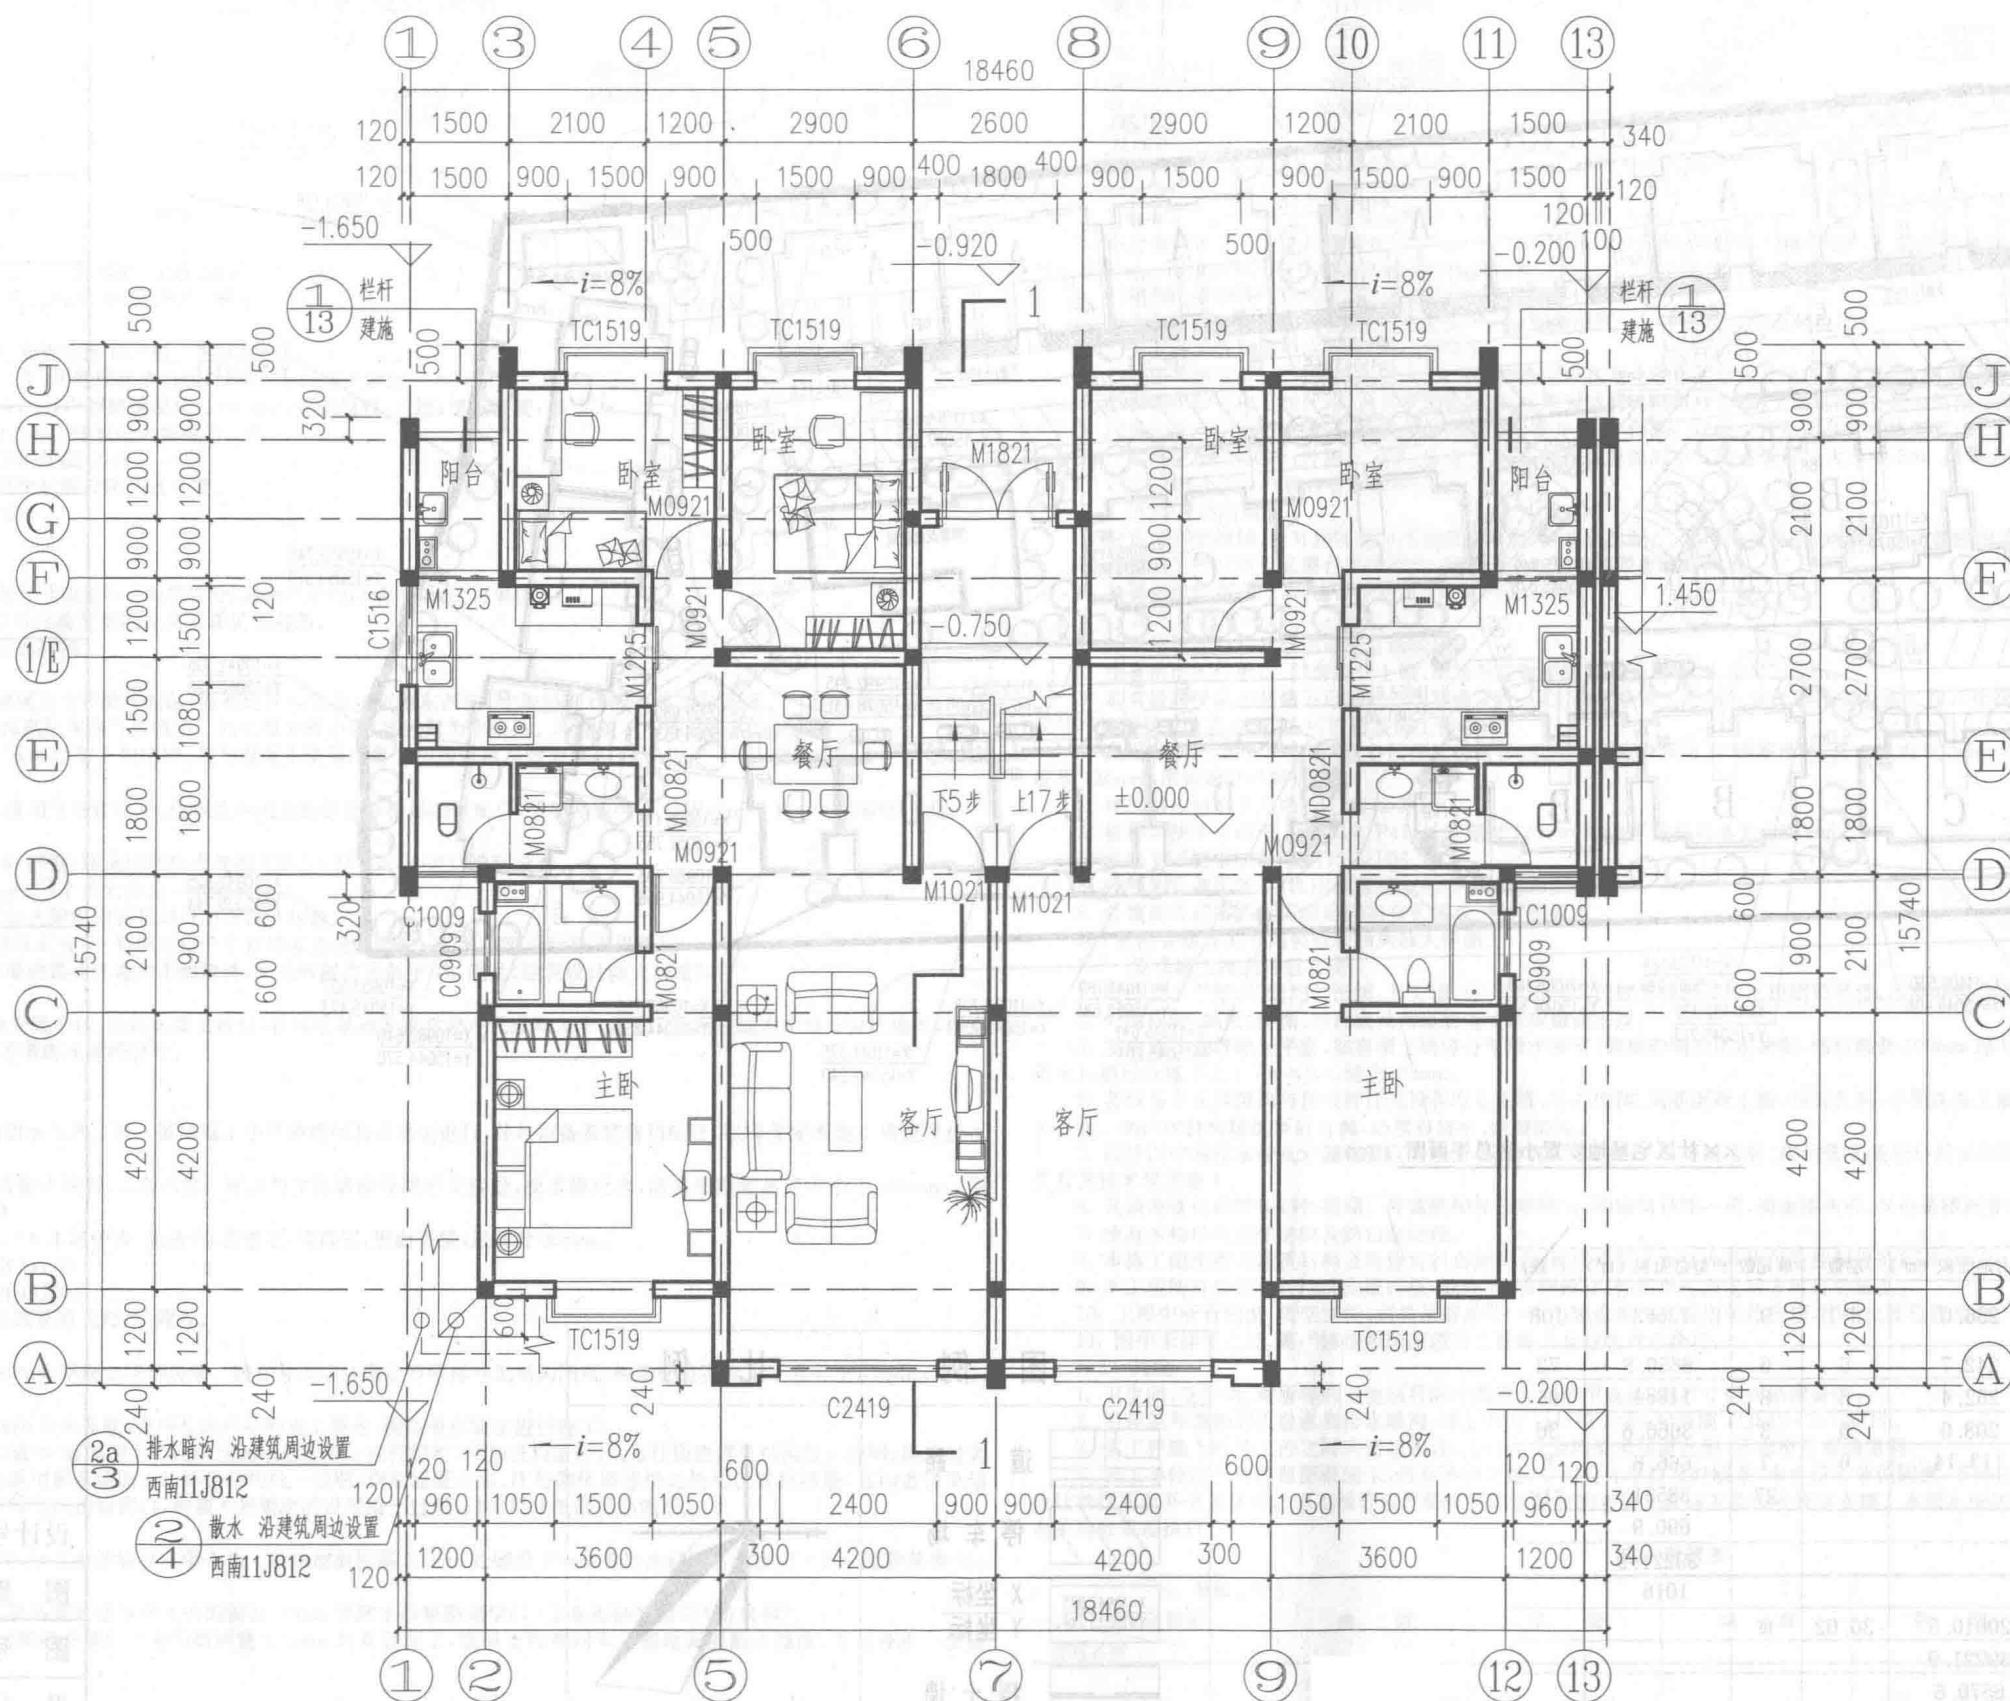

1:200

一层平面图 1:100

××  
建筑设计院

注册师

(签字)


项目负责人

(签字)

××小区  
B 户型住宅

二层平面图

设计号	
图别	建施
图号	建施-04
设计	
校核	
审核	
审定	
日期	

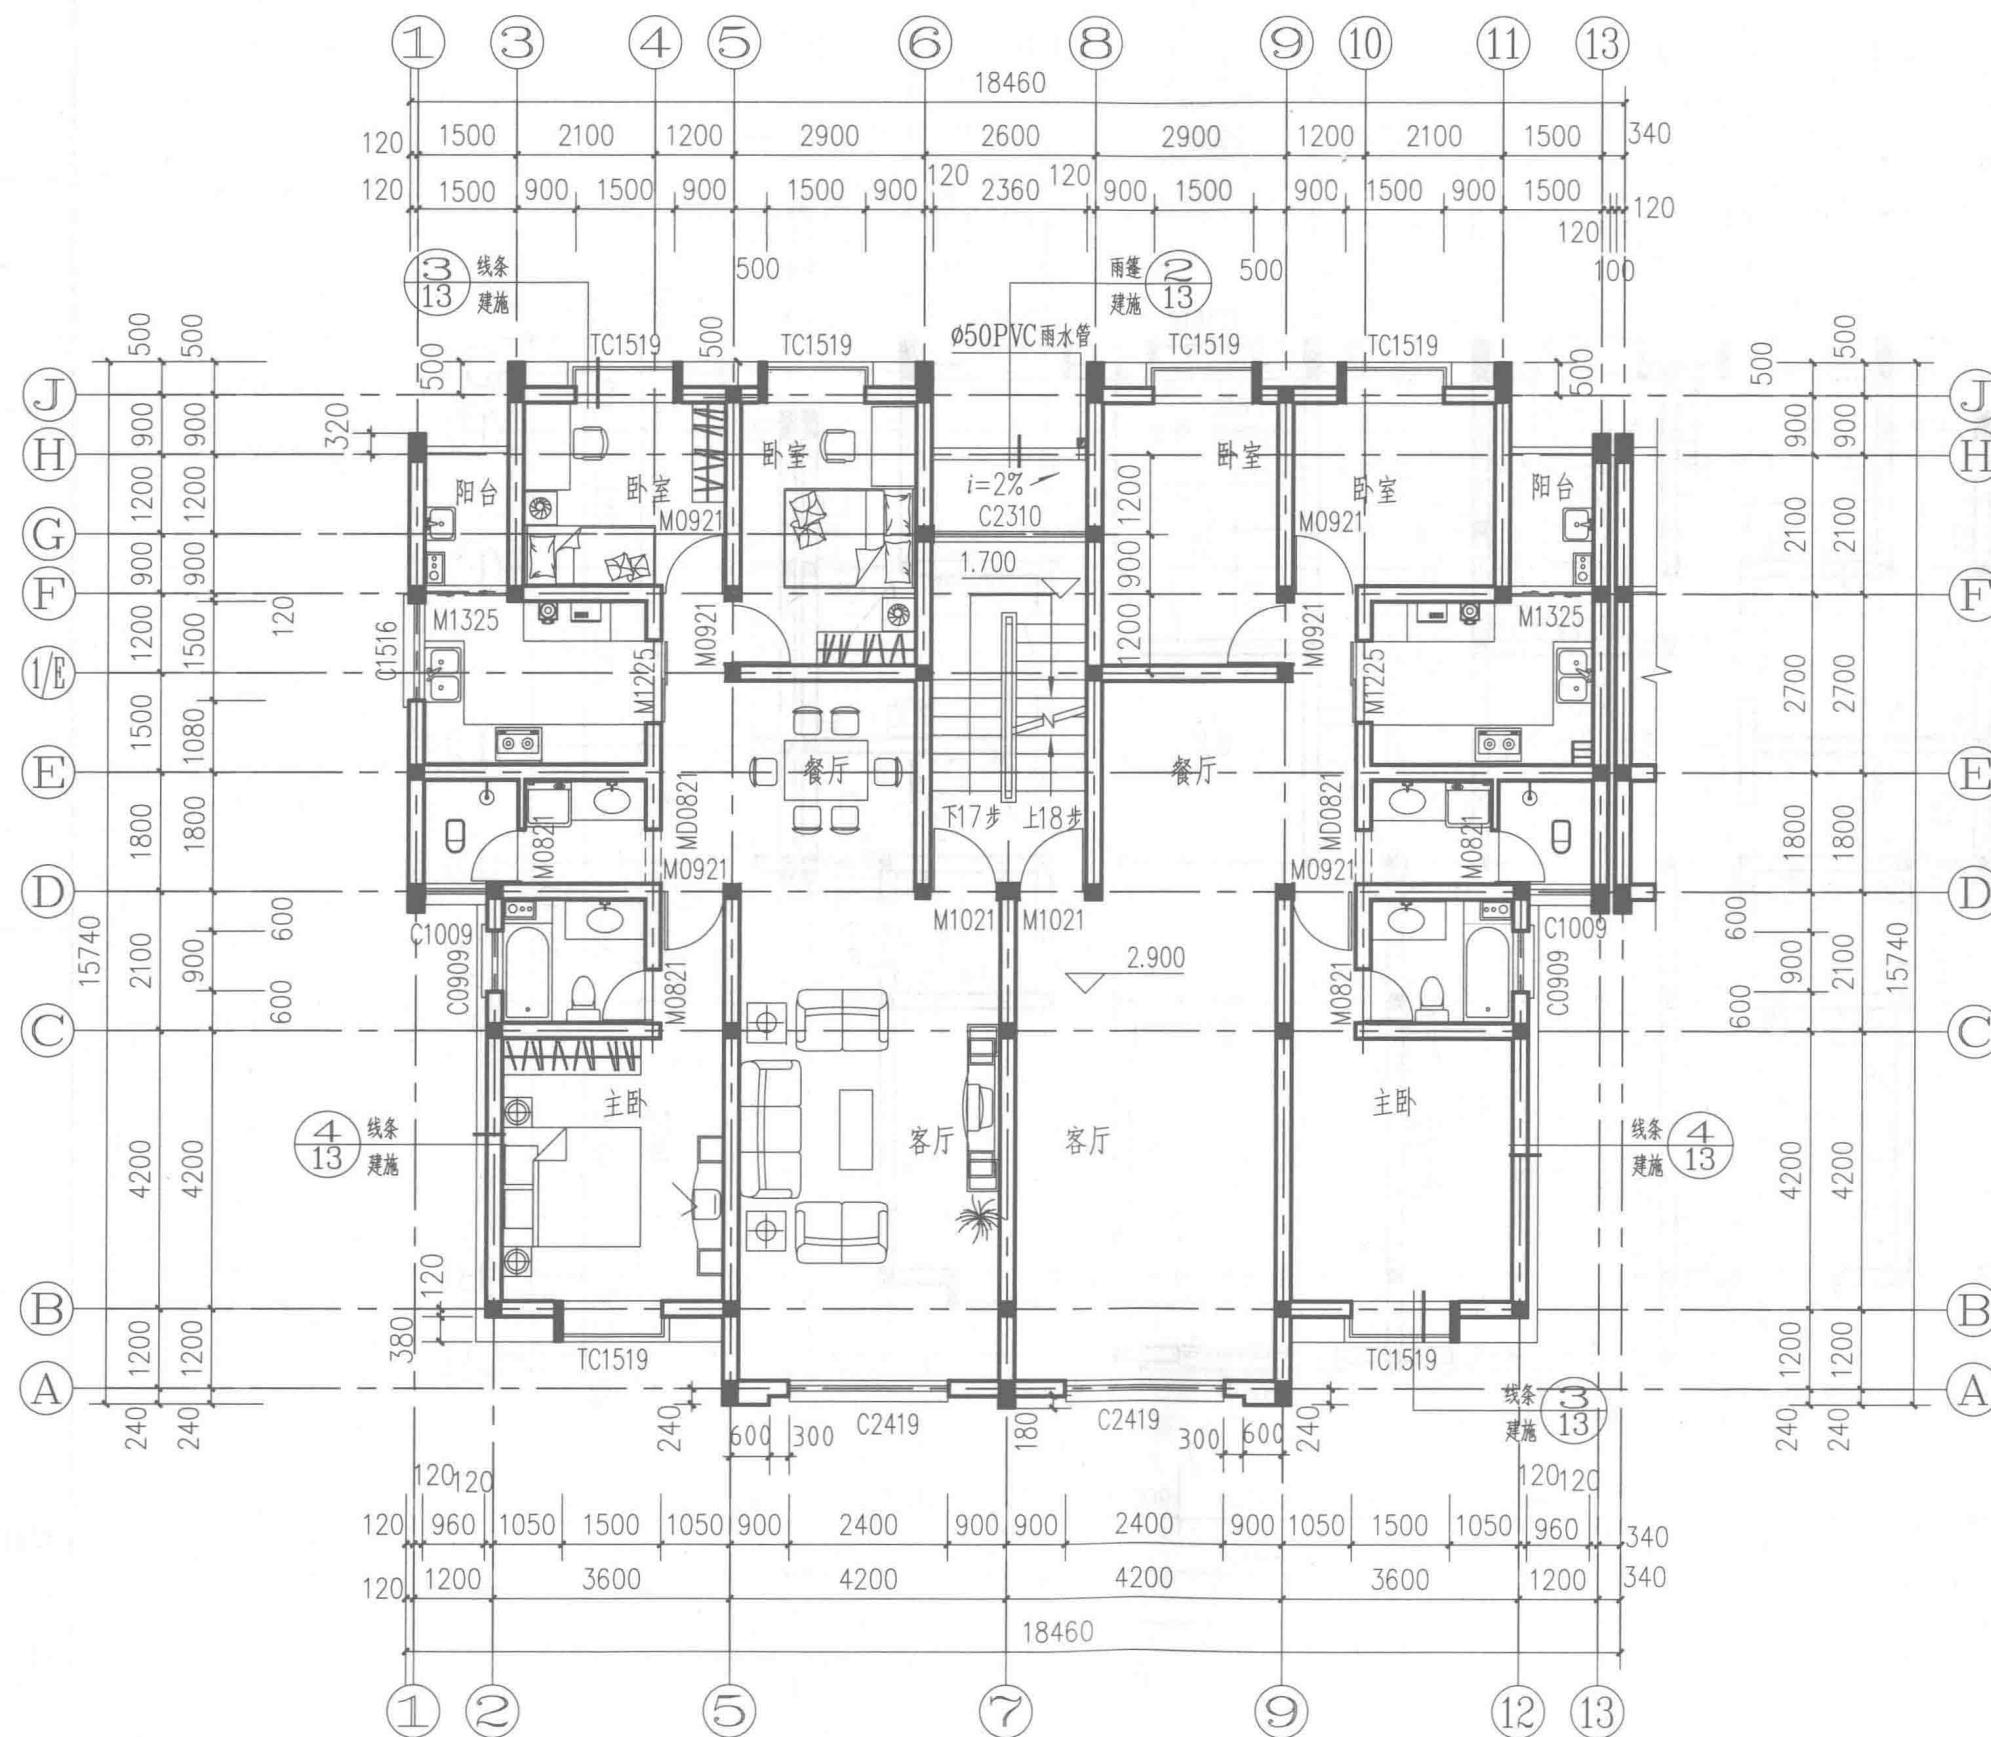

二层平面图 1:100

XX  
建筑设计院

注册师

(签字)


项目负责人

(签字)

XX小区  
B户型住宅

三~五层平面图

设计号	
图别	建施
图号	建施-05
设计	
校核	
审核	
审定	
日期	

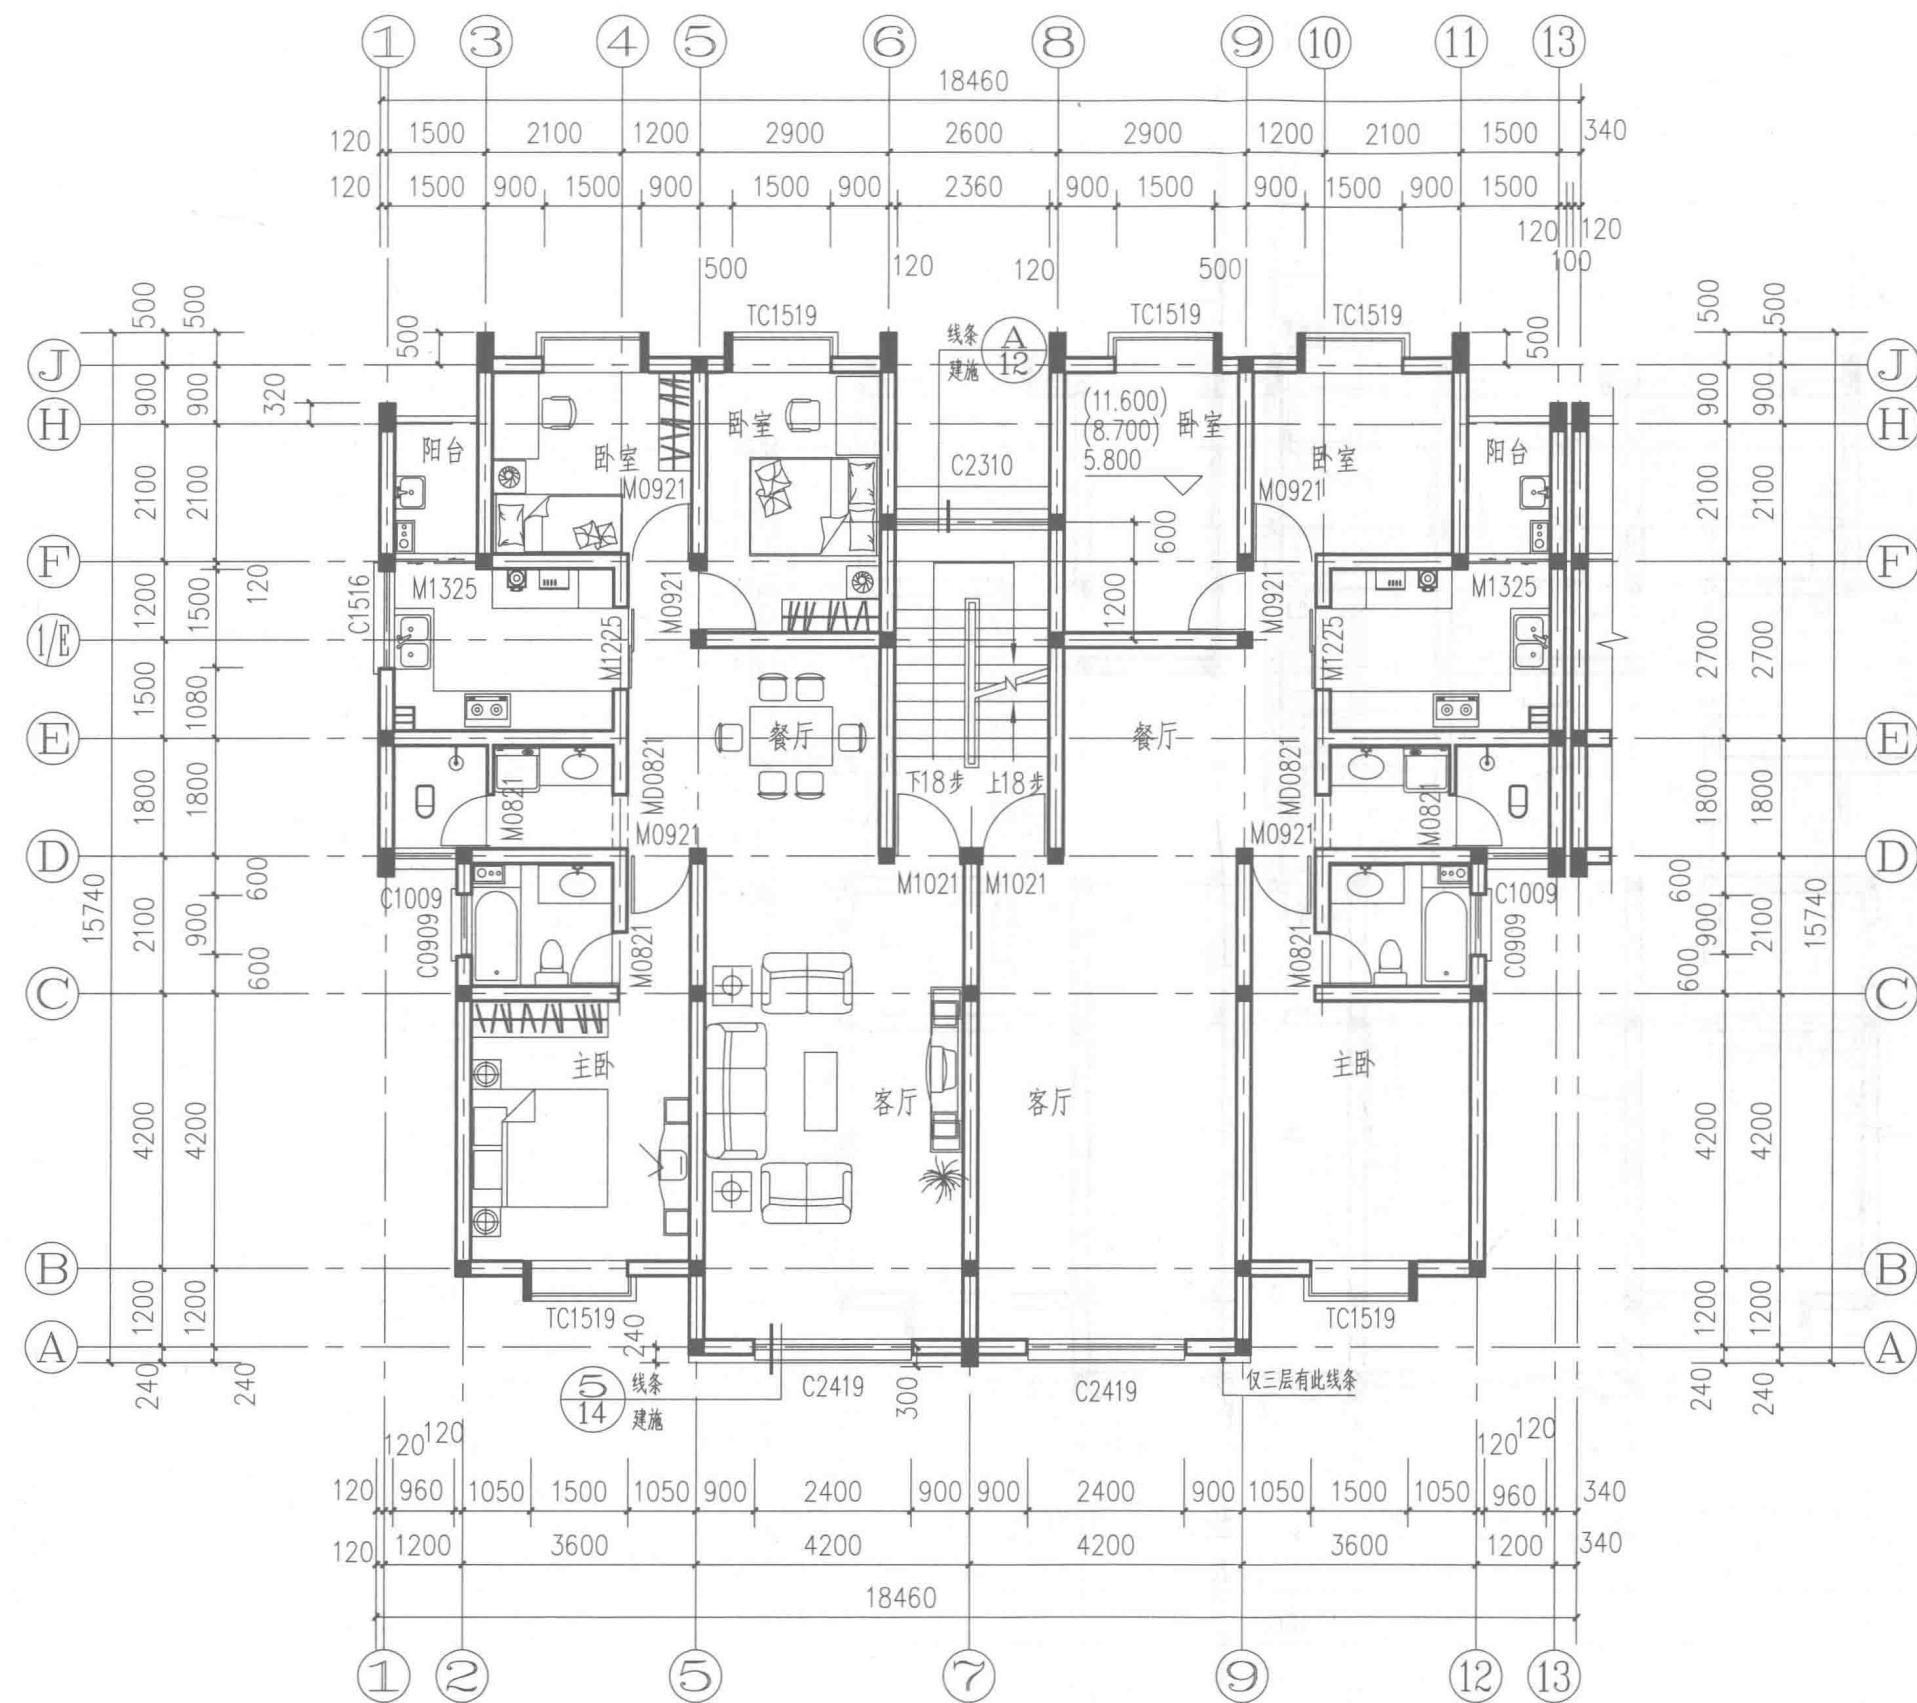

××

建筑设计院

注册师

(签字)


项目负责人

(签字)

××小区  
B 户型住宅

六层平面图

设计号	
图别	建施
图号	建施-06
设计	
校核	
审核	
审定	
日期	

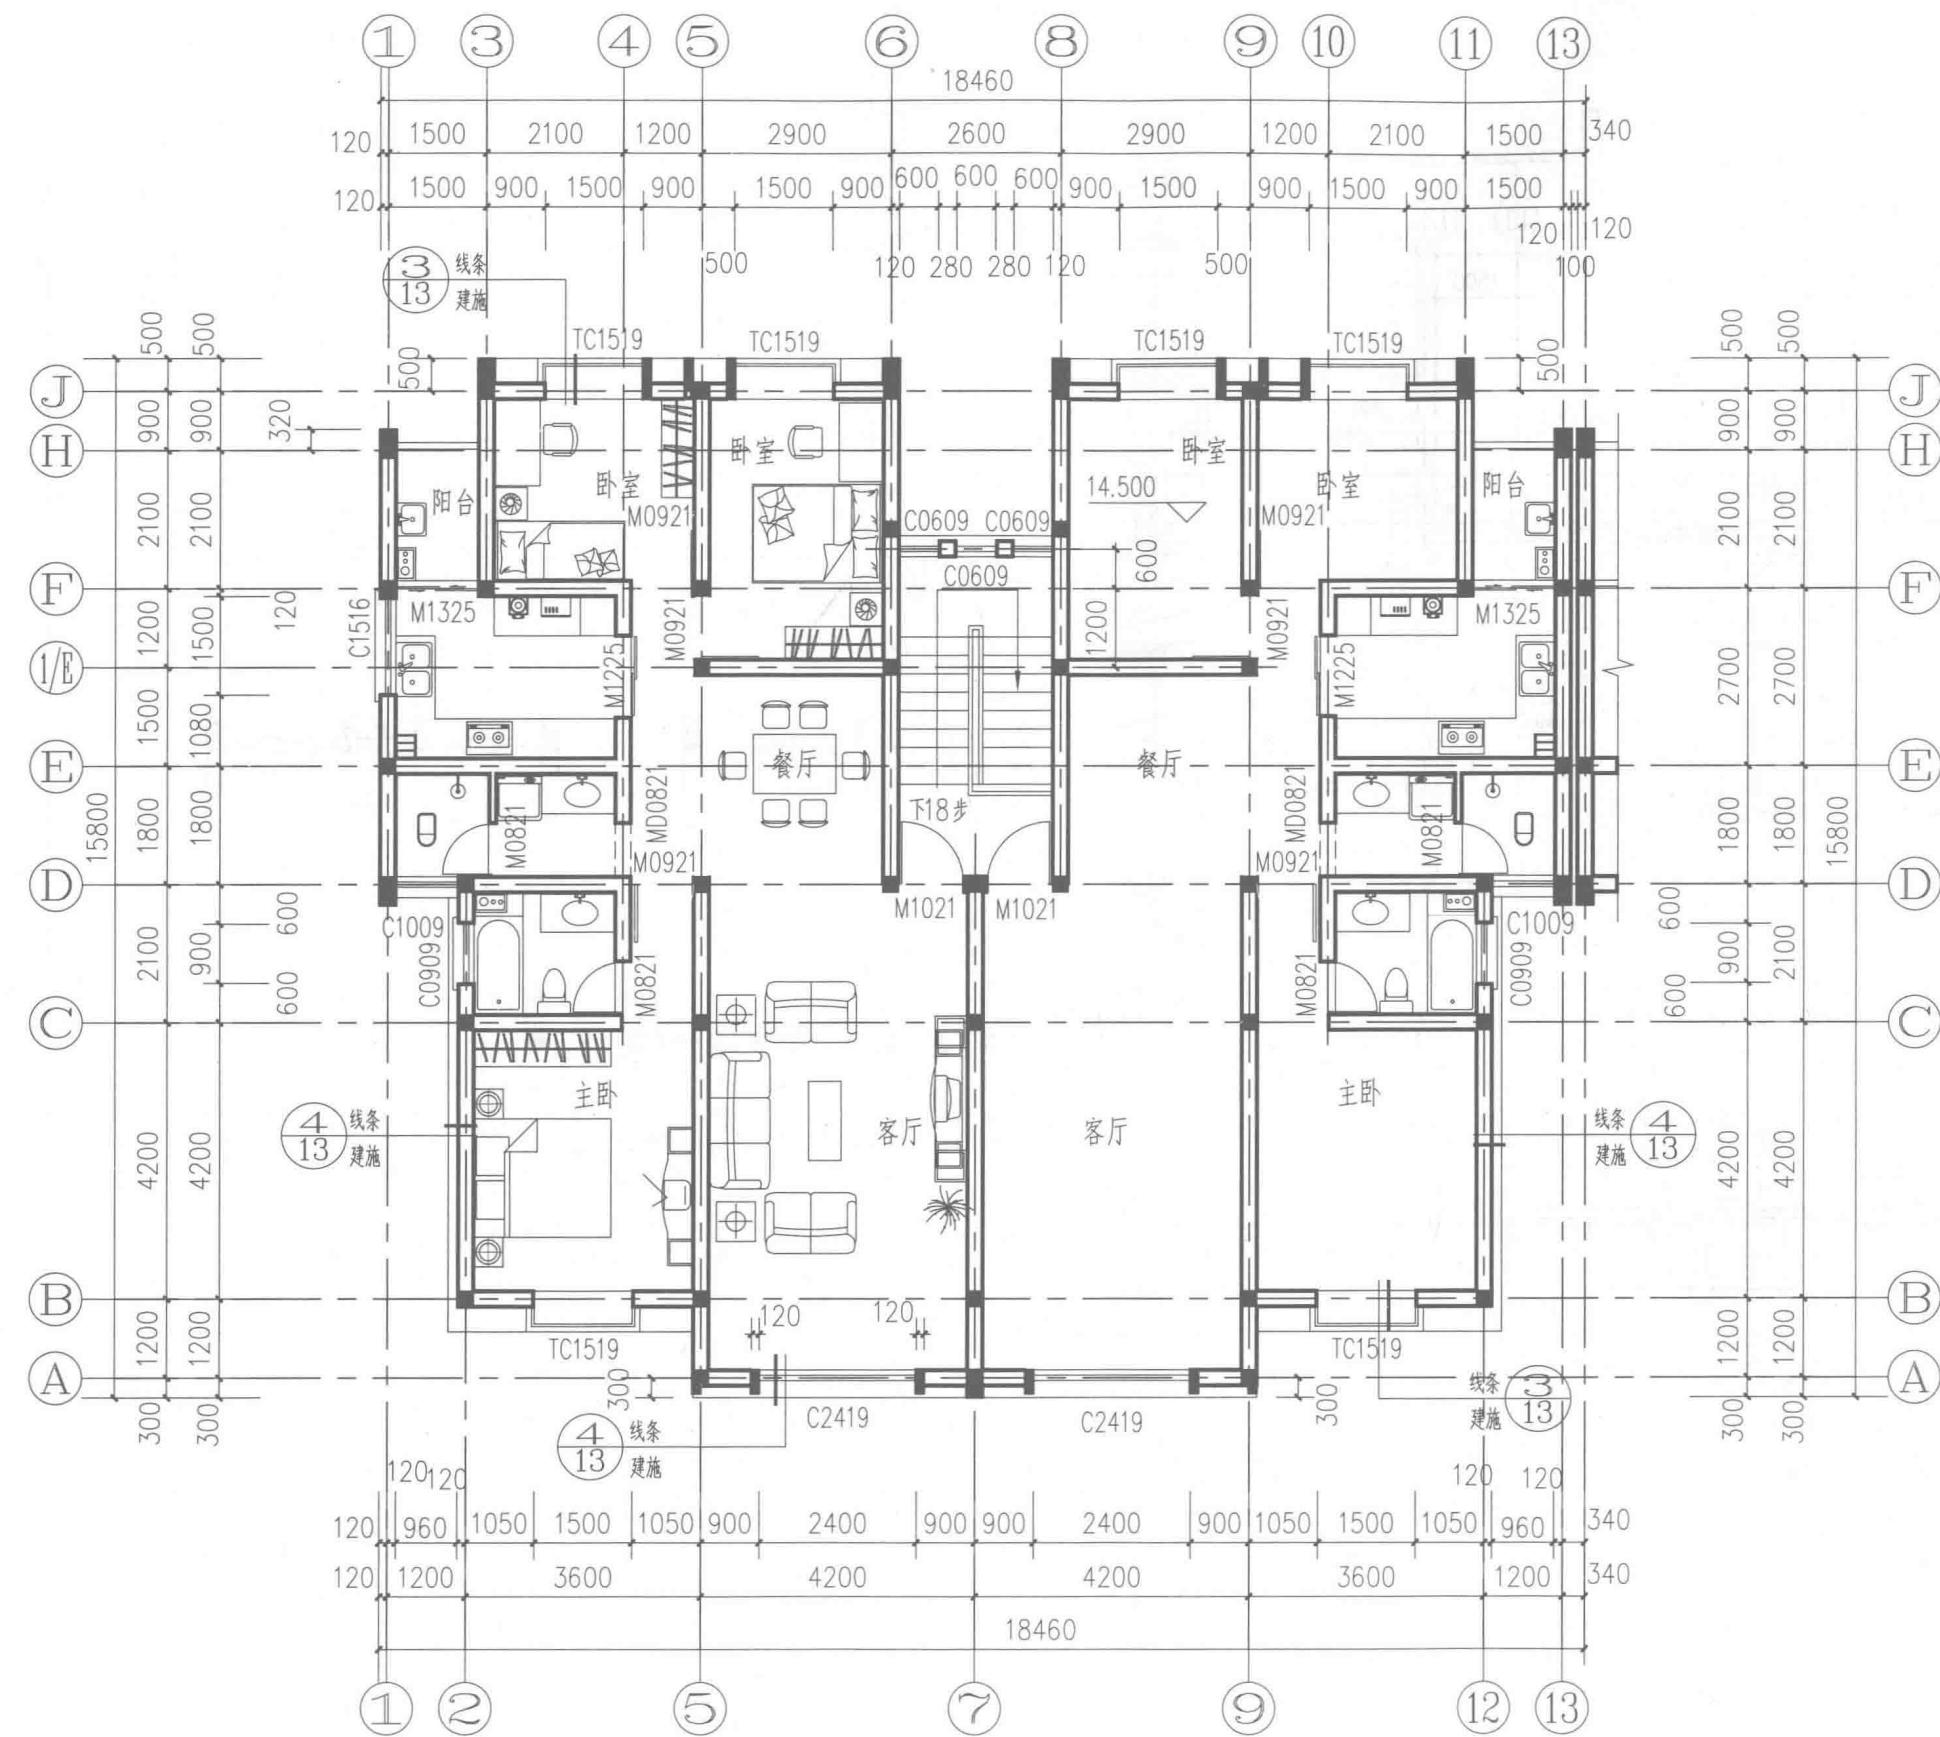

六层平面图 1:100

XX  
建筑设计院

注册师

(签字)


项目负责人

(签字)

XX小区  
B户型住宅

屋顶平面图

设计号	
图别	建施
图号	建施-07
设计	
校核	
审核	
审定	
日期	

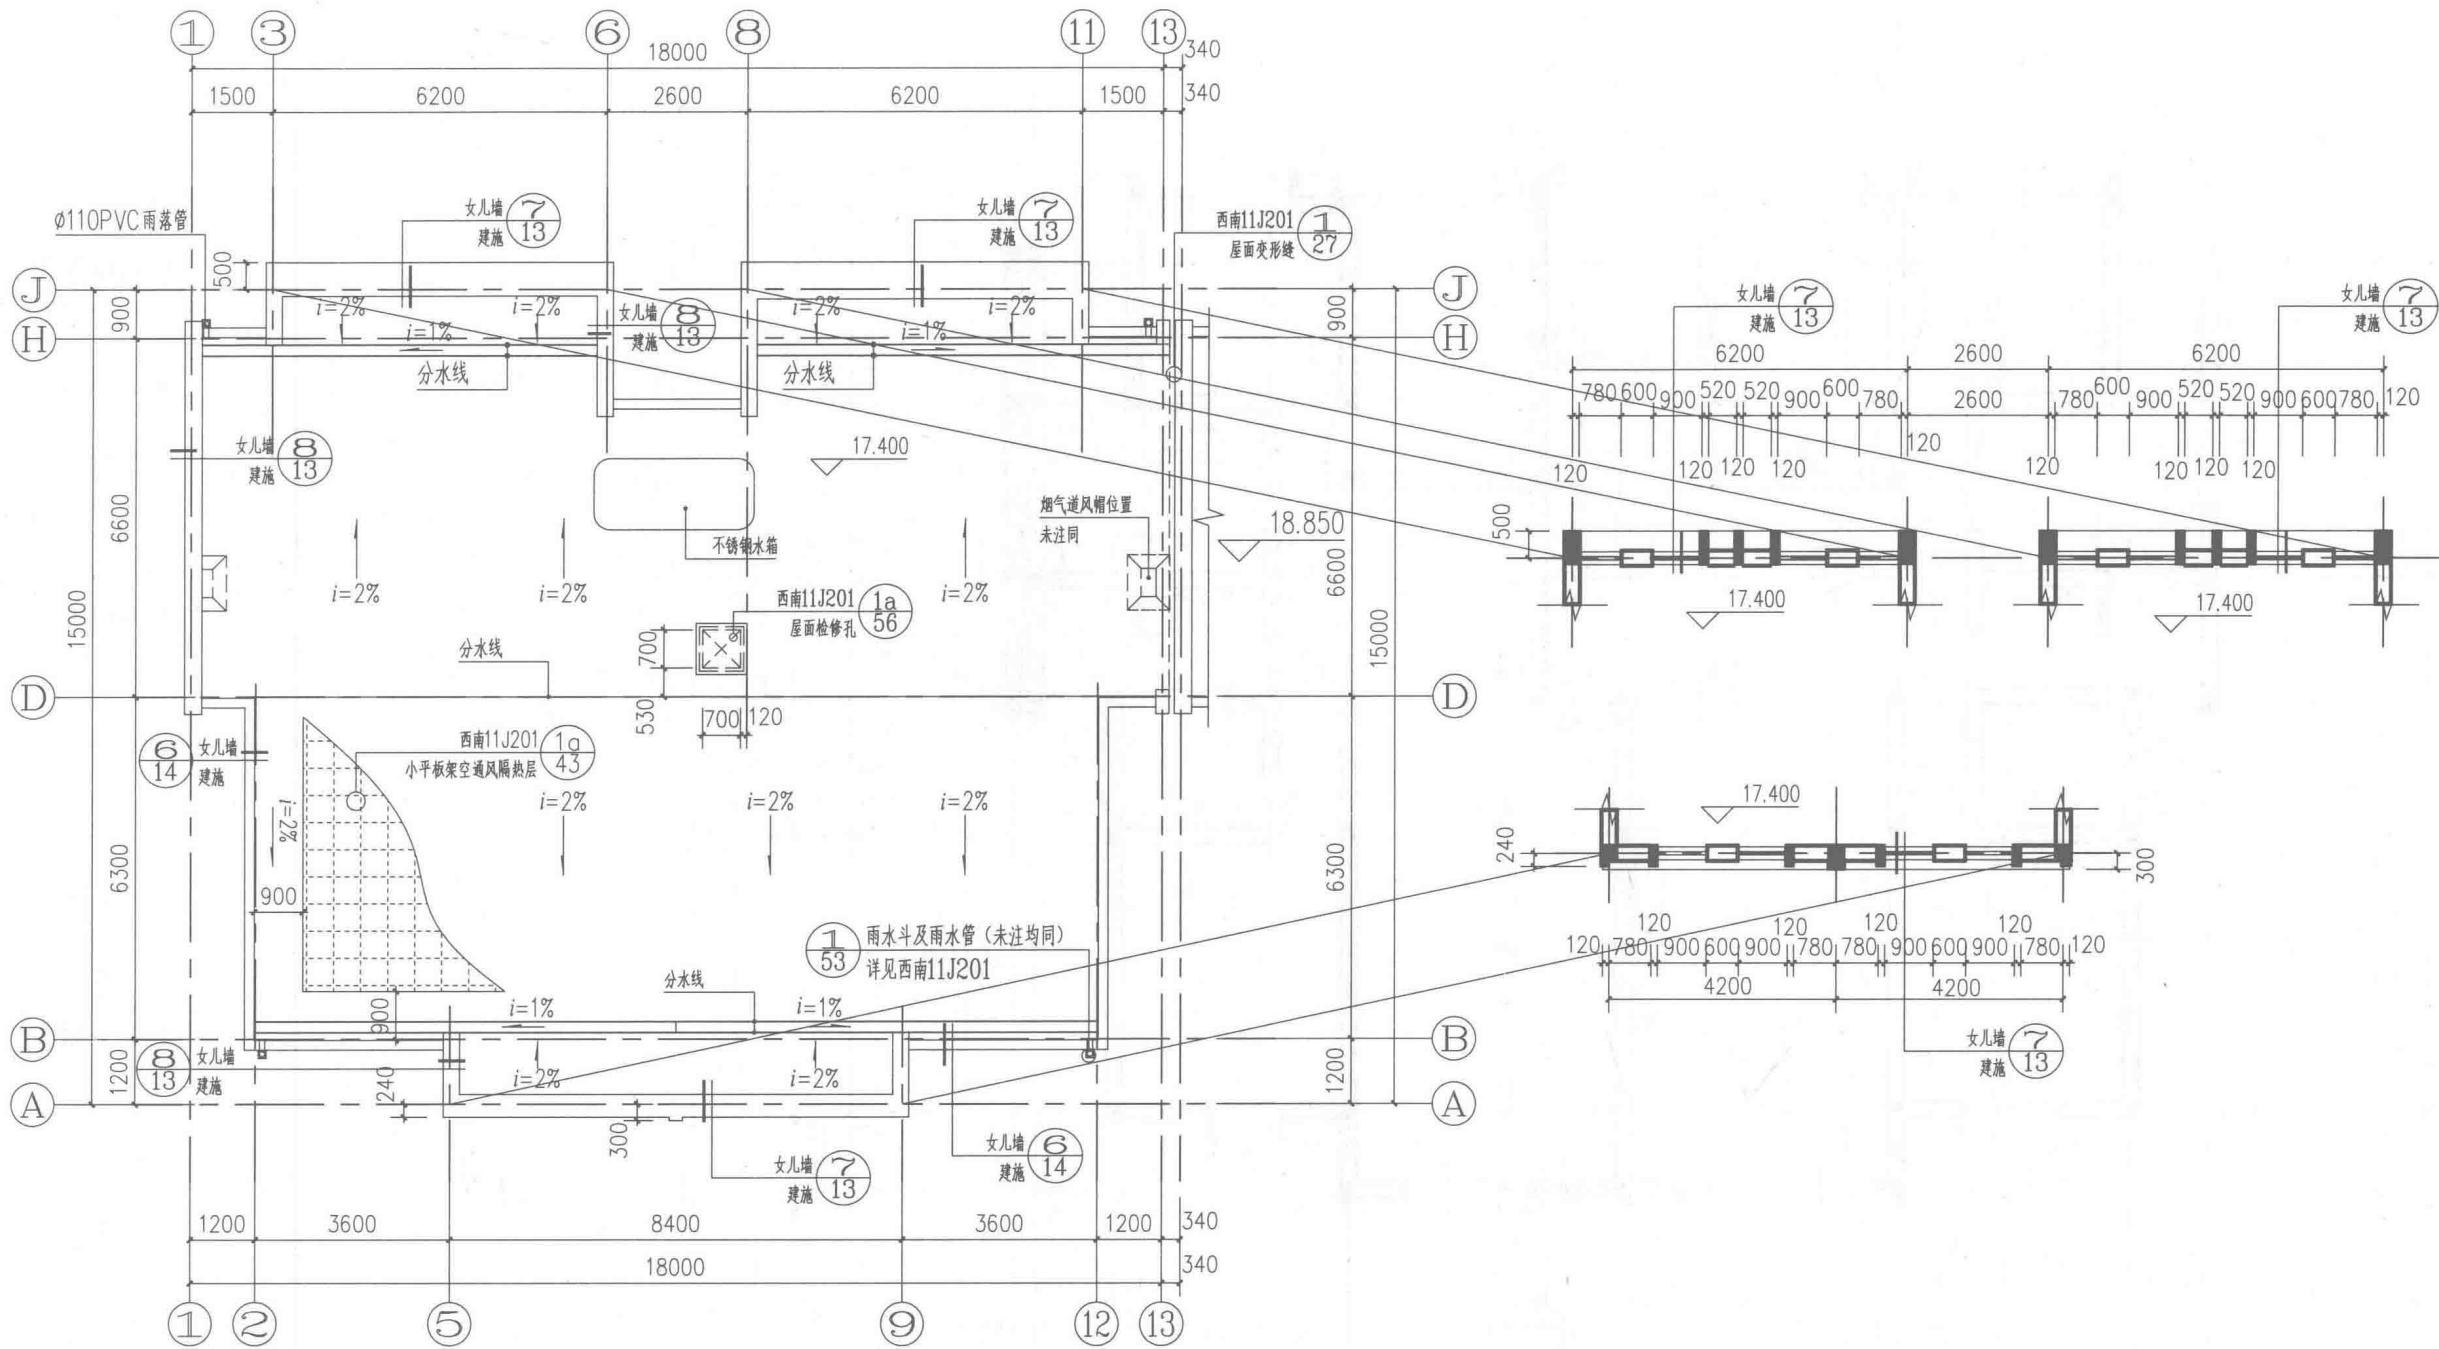

XX  
建筑设计院

注册师

(签字)


项目负责人

(签字)

XX小区  
B户型住宅

①-⑬立面图

设计号	
图别	建施
图号	建施-08
设计	
校核	
审核	
审定	
日期	

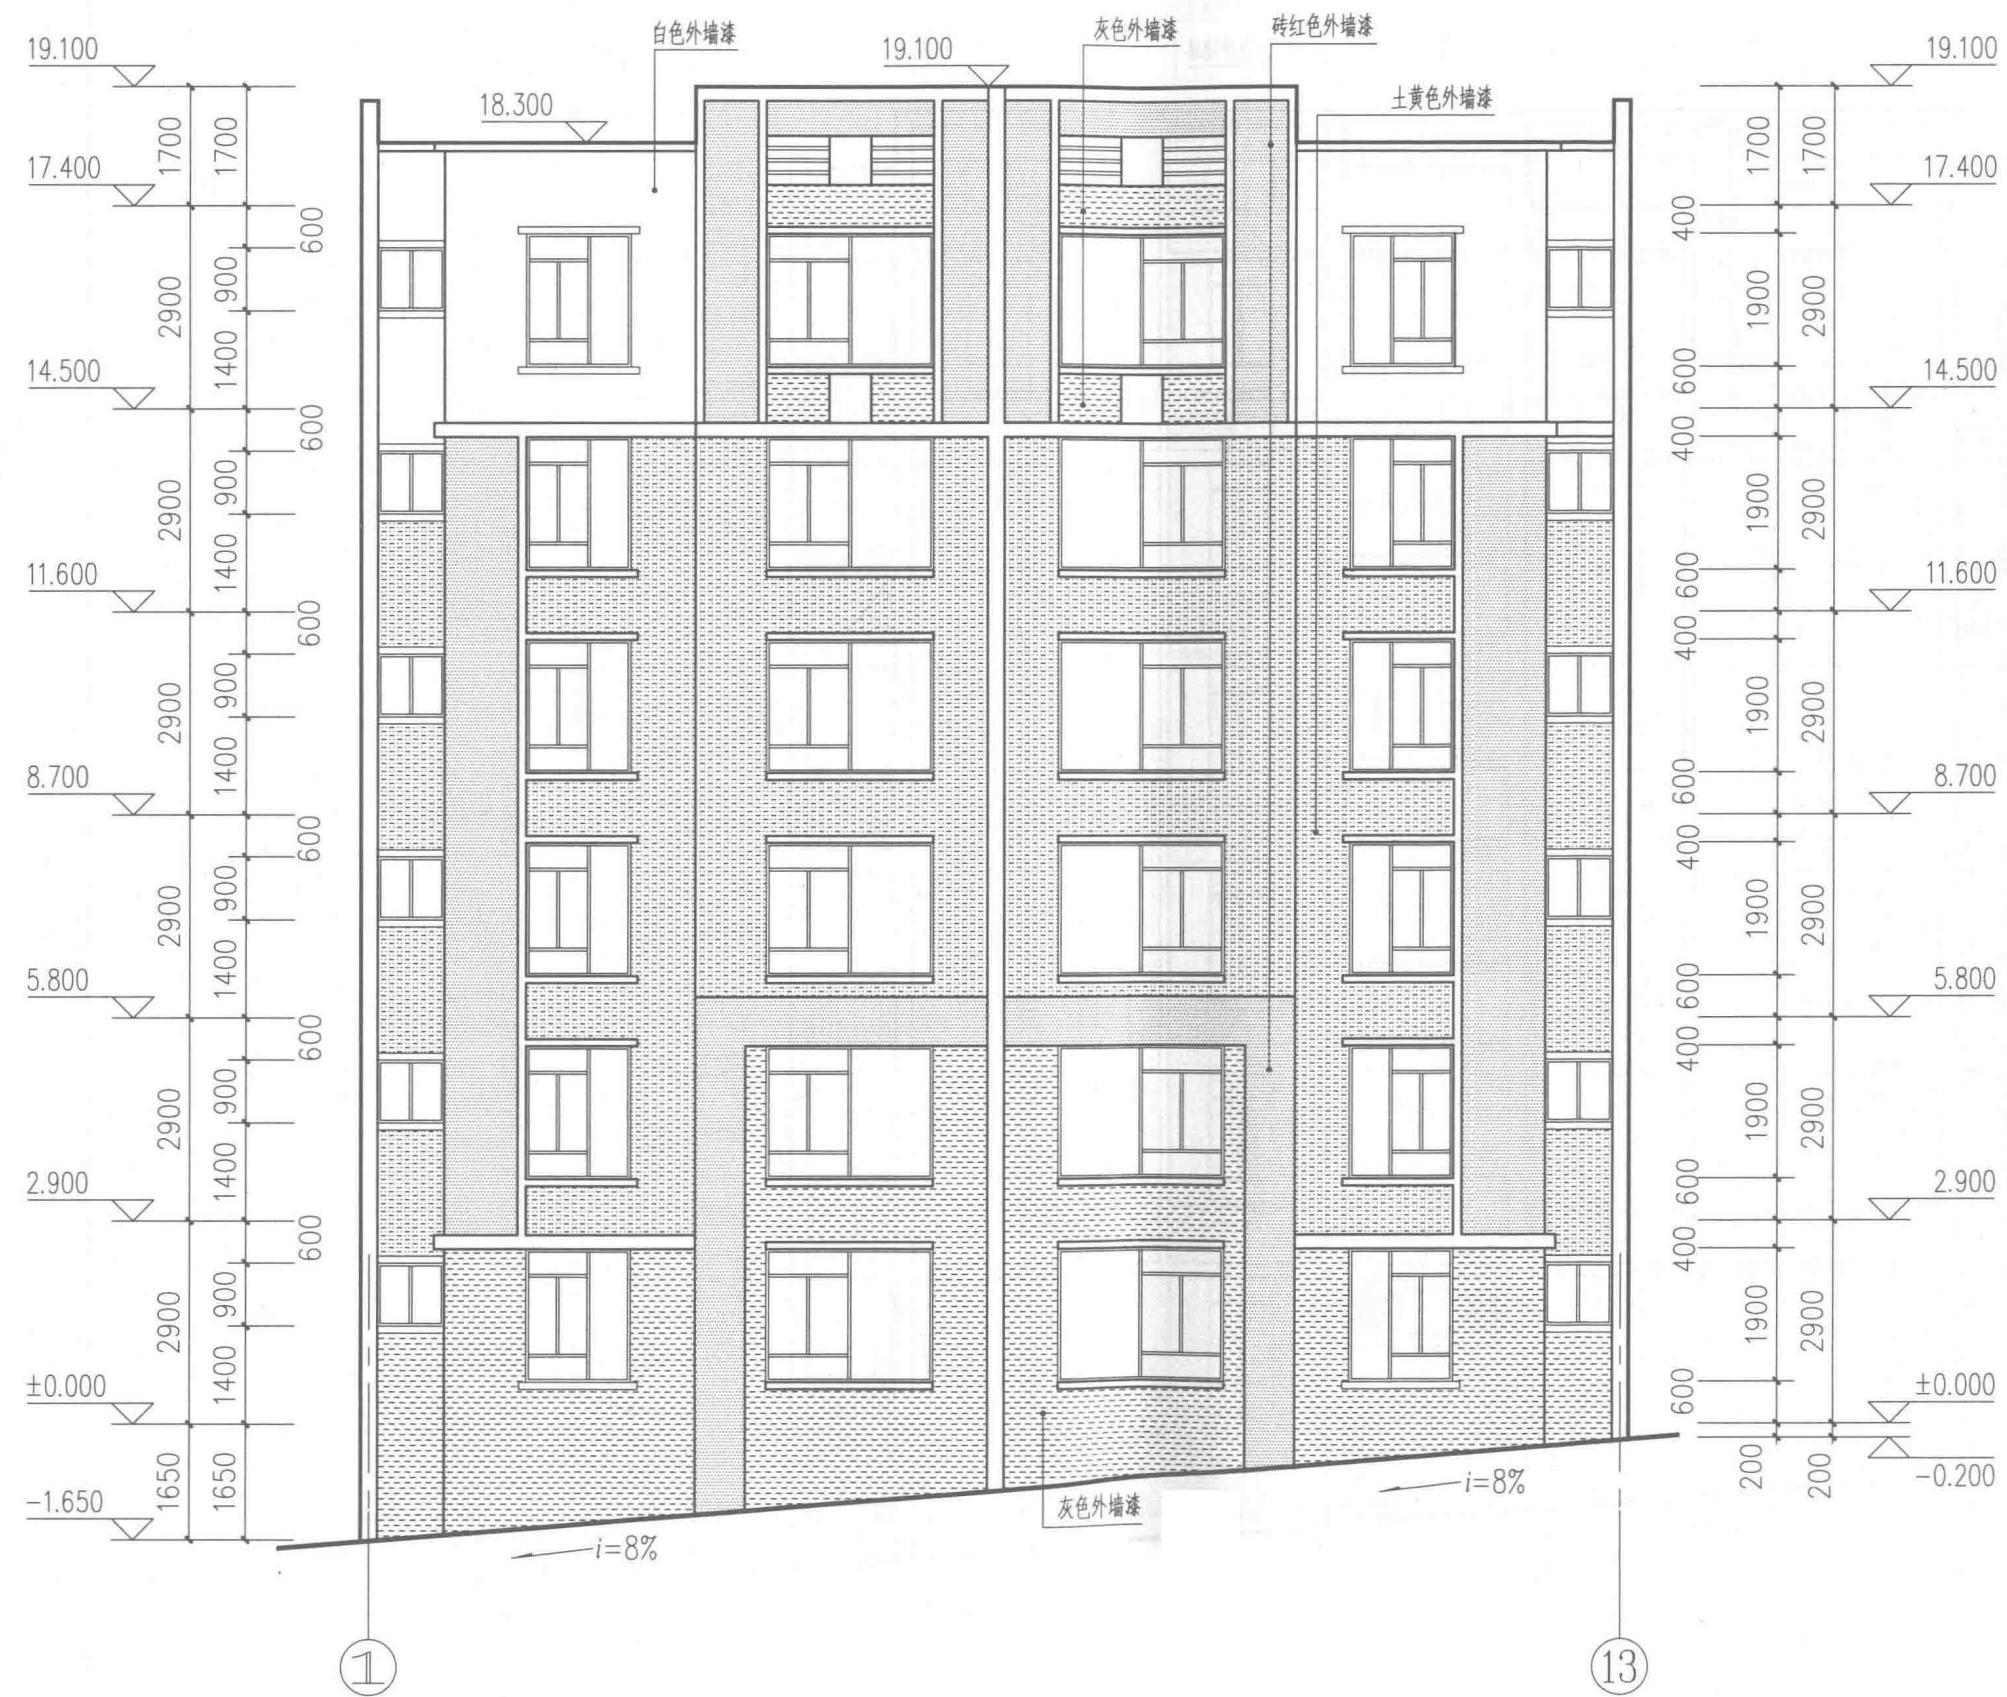

XX  
建筑设计院

注册师  
(签字)

项目负责人  
(签字)

XX小区  
B户型住宅

⑬-①立面图

设计号	
图别	建施
图号	建施-09
设计	
校核	
审核	
审定	
日期	



XX  
建筑设计院

注册师

(签字)


项目负责人

(签字)

XX小区  
B 户型住宅

J-A 立面图

设计号	
图 别	建施
图 号	建施-10
设 计	
校 核	
审 核	
审 定	
日 期	

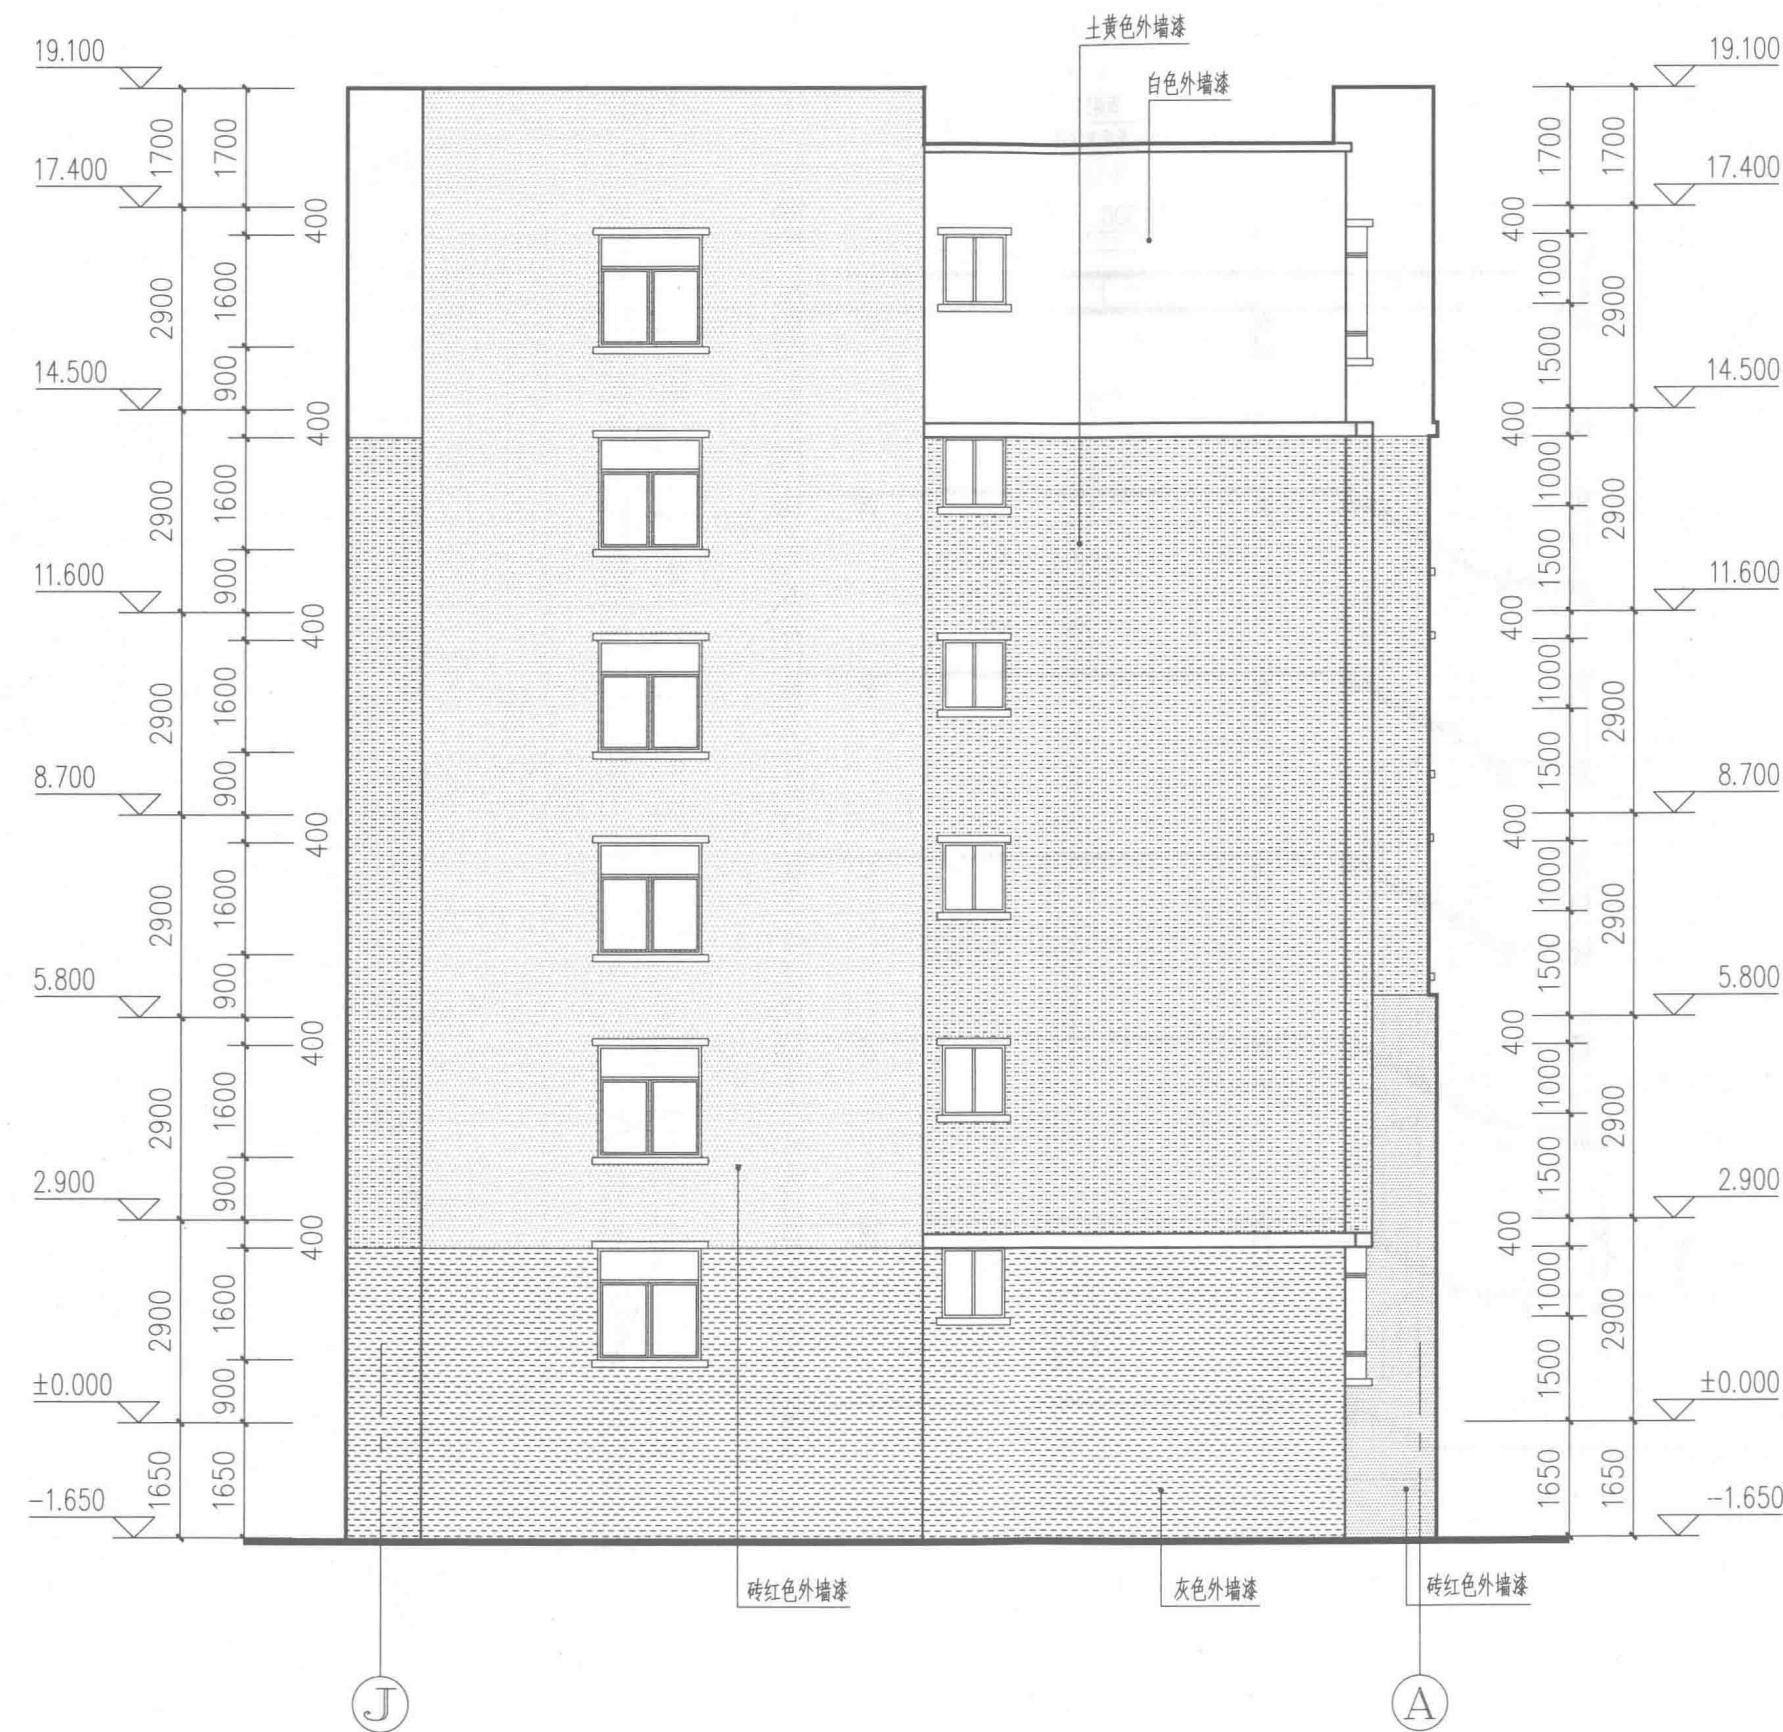

J-A 立面图 1:100

注：J-A 立面图和A-J 立面图除沉降缝外均为镜像关系。

XX  
建筑设计院

注册师

(签字)

项目负责人

(签字)

XX小区  
B户型住宅

1-1 剖面图

设计号	
图别	建施
图号	建施-11
设计	
校核	
审核	
审定	
日期	

