

全国煤炭高等职业教育机械类规划教材

机械制图

习题集



主编 史俊青 安淑女

煤炭工业出版社

全国煤炭高等职业教育机械类规划教材

机械制图习题集

主编 史俊青 安淑女

煤炭工业出版社

·北京·

前　　言

《机械制图习题集》是《机械制图》的配套辅助教材,适用于高职高专机械类、电子与信息类各专业。本习题集结合编者多年教学经验编写而成,具有如下特点:

- (1) 突出高等职业技术教育的特点,以培养技术应用型人才为教学目的,以强化应用、培养绘图技能为教学重点。
- (2) 习题集采用目前最新的《技术制图》与《机械制图》的国家标准及其他有关标准。
- (3) 习题集的内容体系与《机械制图》教材保持一致,并相互配合,便于教学。
- (4) 习题的选编以提高学生空间构思能力为主线,每章配有相应习题,以提高学生的读图能力。
- (5) 为了提高学生的创新设计能力,习题集加强了平面图形、立体、组合体、机件表达能力的绘图训练。

本习题集由史俊青、安淑女任主编,闫照粉为主审。

参加习题集编写的有程琼(第1、8章)、黄继战(第2、3章)、史俊青(第4章)、王晓燕(第5、6章)、闫照粉(第7章)、安淑女(第9、10章)。

在编写本习题集时,我们参阅了一些同行的书籍,并得到徐州建筑职业技术学院教务处、机电工程系等单位领导的大力支持和热心指导,在此一并表示感谢。

在编写本习题集时尽管尽心尽力,但是由于编者的水平有限,书中内容难免有疏漏之处,恳请大家给以谅解,希望同行提出宝贵的意见和建议并将其及时反馈给我们,以便在教材修订时加以改进。邮箱:ansn@xzcat.edu.cn shijunq@163.com

编　　者

2006年2月

目 录

第一章 制图的基本知识	(1)	5 - 2 斜二轴测图	(42)
1 - 1 字体练习	(1)		
1 - 2 图线练习	(3)		
1 - 3 尺寸注法	(4)		
作业一 线型练习	(6)		
1 - 4 等分作图、斜度、锥度	(7)		
1 - 5 圆弧连接	(8)		
1 - 6 平面图形	(9)		
作业二 平面图形画法	(10)		
第二章 投影法的基本知识	(12)		
2 - 1 三视图	(12)		
2 - 2 点的投影	(17)		
2 - 3 直线的投影	(19)		
2 - 4 平面的投影	(21)		
第三章 基本体	(24)		
3 - 1 平面体及其上点的投影	(24)		
3 - 2 曲面体及其上点的投影	(25)		
3 - 3 基本体的投影	(26)		
第四章 截断体与相贯体	(27)		
4 - 1 平面立体上点和线的投影	(27)		
4 - 2 曲面立体上点和线的投影	(28)		
4 - 3 截断体的投影	(29)		
4 - 4 相贯线	(35)		
第五章 轴测投影	(40)		
5 - 1 正等轴测图	(40)		
第六章 组合体	(43)		
6 - 1 补画视图中的漏线	(43)		
6 - 2 画组合体的三视图	(46)		
6 - 3 组合体的尺寸标注	(48)		
作业三 画组合体的三视图	(50)		
6 - 4 补画第三视图	(52)		
6 - 5 补画图中缺漏的图线	(59)		
第七章 图样画法	(61)		
7 - 1 视图	(61)		
7 - 2 剖视图	(66)		
7 - 3 断面图	(77)		
7 - 4 其他表达方法	(79)		
作业四 表达方法综合应用	(81)		
7 - 5 第三角画法	(83)		
第八章 标准件与常用件	(84)		
8 - 1 螺纹	(84)		
8 - 2 螺纹连接件	(87)		
作业五 螺栓连接	(90)		
8 - 3 齿轮	(91)		
8 - 4 键与销	(93)		
8 - 5 滚动轴承	(95)		
8 - 6 弹簧	(97)		
第九章 零件图	(98)		
9 - 1 零件的表达方案	(98)		

9-2 尺寸分析	(102)	9-9 阅读零件图	(113)
9-3 零件尺寸标注	(103)	作业六 零件图	(119)
9-4 综合练习	(104)	第十章 装配图	(121)
9-5 填表	(105)	10-1 拼画千斤顶的装配图	(121)
9-6 公差的标注	(106)	10-2 拼画台虎钳的装配图	(123)
9-7 表面粗糙度的标注	(108)	10-3 阅读装配图	(127)
9-8 形状和位置公差	(111)		

第一章 制图的基本知识

1-1 字体练习

箱 体 座 齿 轮 蜗 杆 螺 母 钉 键 销 滚 动 轴 承 支 架 弹 簧 油 泵 球 阀 钢 锥 斜

□ □

□ □

学 院 系 班 机 械 尺 寸 主 体 三 工 口 日 止 内 比 头 名 凸 术 平 无 子 分

□ □

□ □

齿 承 盖 角 套 床 度 座 壳 泵 半 瓦 号 皮 压 筒 密 定 塞 圆 圈 变 带 盘 器

□ □

□ □

机 械 制 图 比 例 描 审 核 日 期 序 号 名 称 件 数 重 量 材 料 备 注 技 术 交 流 的 工 具 共 第 张 要 求 不

□ □

□ □

班级

姓名

学号

续 1-1 字体练习

ABCDEFGHIJKLMNOPQRSTUVWXYZ

A set of five horizontal handwriting lines (topline, midline, baseline, descender line, and a dashed midline) designed for practicing uppercase letters.

abcdefghijklmnopqrstuvwxyz

A set of five horizontal handwriting lines (topline, midline, baseline, descender line, and a dashed midline) designed for practicing lowercase letters.

1234567890

A set of five horizontal handwriting lines (topline, midline, baseline, descender line, and a dashed midline) designed for practicing numbers.



班级

姓名

学号

1-2 图线练习



在指定位置按示例画出各种图线。

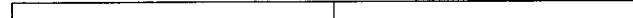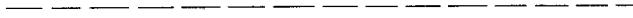

班级



姓名

学号

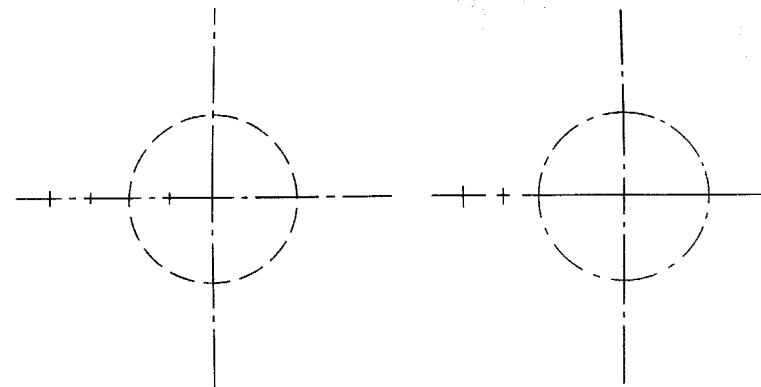
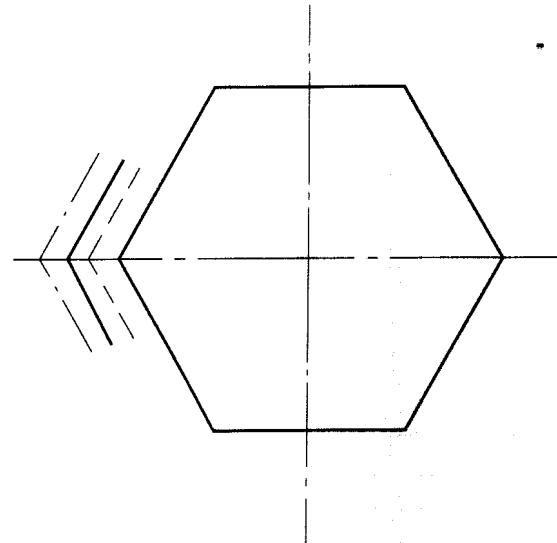


1-3 尺寸注法


1. 在下图中填写未注的尺寸数字和补画遗漏的箭头，其数字的大小及箭头的形状和大小，以图中已注出的数字和箭头为准，尺寸数值按1:1的比例从图中量取整数。

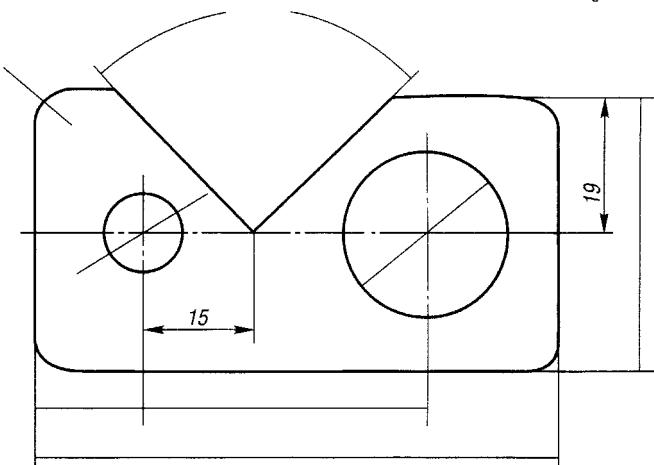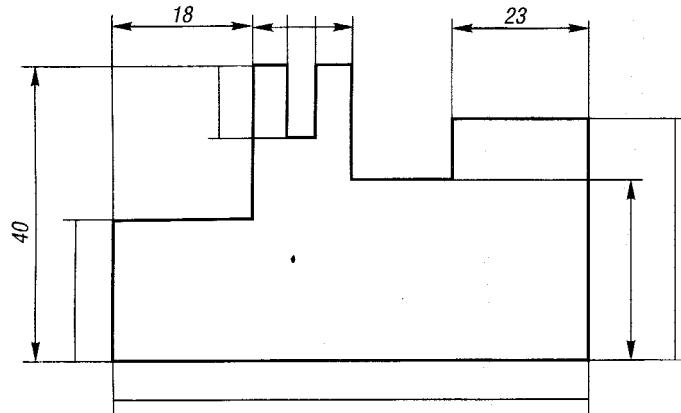

2. 检查下图尺寸注法的错误，将正确的注法注在右边的图中。

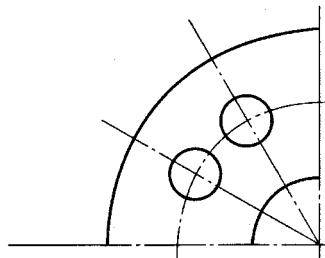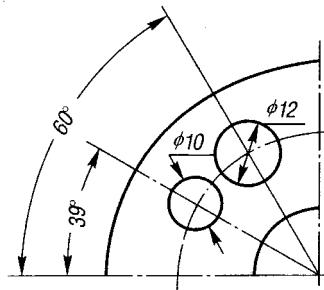

3. 填写尺寸数字（下面是按1:2的比例绘制的）。

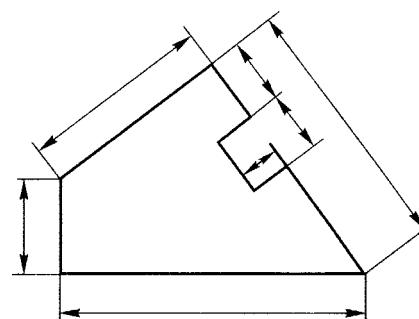



班级

姓名

学号


续 1-3 尺寸注法

4. 分析图中尺寸标注的错误，在下边图上作正确的尺寸标注。

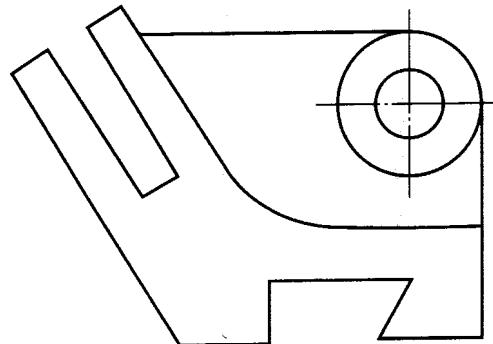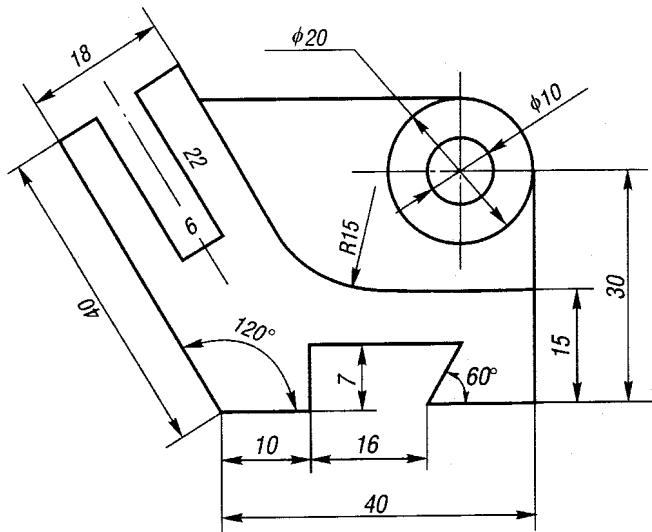


5. 标注尺寸（尺寸大小在图上量取）。

(1)

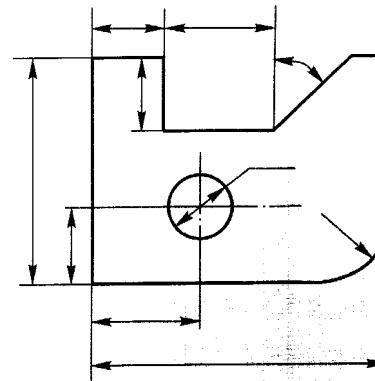

(2)

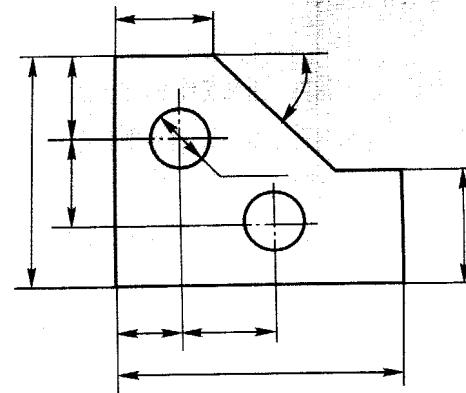

班级

姓名

学号

作业一 线型练习

作业指导书

一、内容

1. 绘制图框线和标题栏（参考教材上标题栏）。
2. 按图例要求绘制各种图线。

二、目的


1. 熟悉有关图幅、图线及字体的制图标准。
2. 初步掌握绘图工具和仪器的正确使用。

三、要求

1. 选用 A4 幅面图纸，竖放，比例 1:1，标注尺寸，图名为“线型练习”。
2. 遵守国标中各项有关规定。

四、提示

1. 鉴别图纸正反面，固定图纸，用细实线画出图框线及标题栏。
2. 图面布置要均匀（考虑到尺寸标注），作图要准确。
3. 画同心圆时，应先画大圆再画小圆。
4. 绘制底稿时用 2H 或 H 铅笔，图线应画细实线。底稿完成后认真检查，然后按规定线型用 HB 或 B 铅笔描深。
5. 标题栏中图名、校名用 10 号字，日期用 3.5 号字，其余均用 5 号字书写。
6. 注意保持图面整洁。

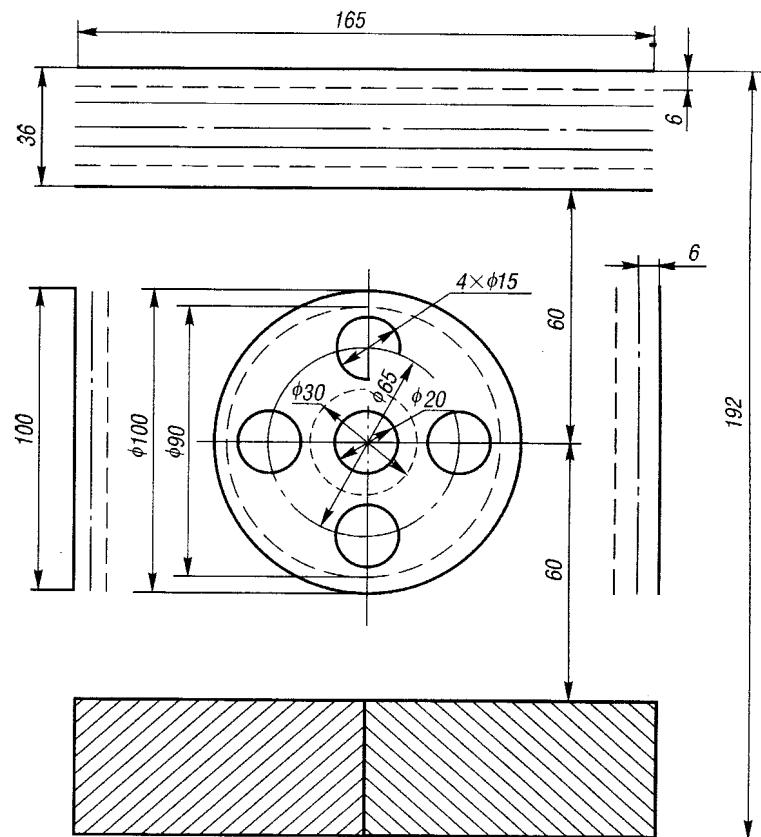

(标题栏)


班级

姓名

学号


1-4 等分作图、斜度、锥度

1. 根据图中尺寸，用 1:1 比例将下列图形及尺寸抄绘在指定位置。

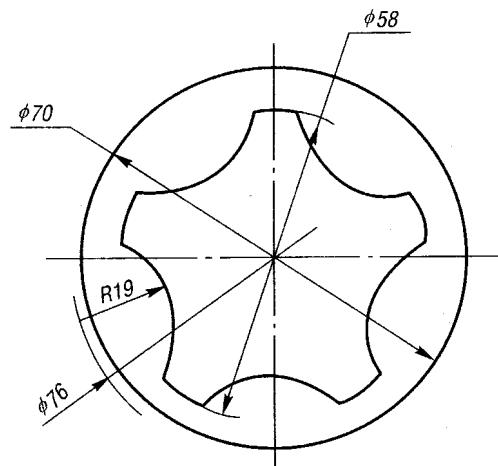


2. 按给定尺寸用 1:1 的比例将下列两图抄画在下边。

(1)

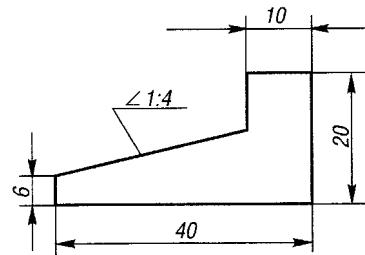

(2)

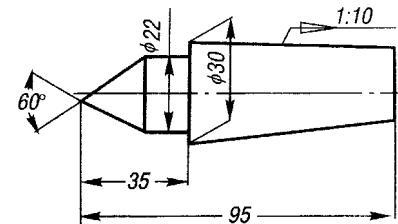

班级



姓名

学号



1-5 圆弧连接

参照图例尺寸，完成下列图形的线段连接，标出连接弧圆心和切点（比例为 1:1）。

(1)

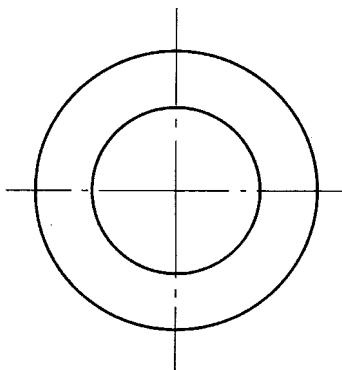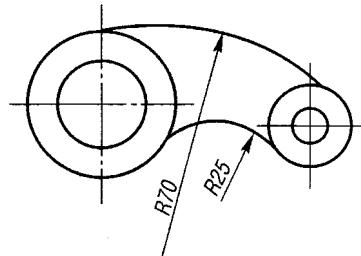

(2)

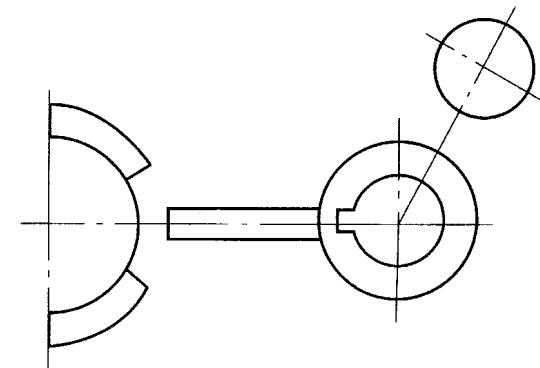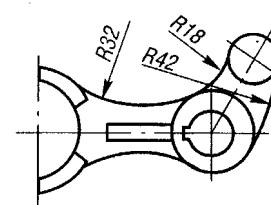


班级

姓名

学号

1-6 平面图形

根据图中尺寸，将下列图形及尺寸用 1:1 比例抄绘在空白处。

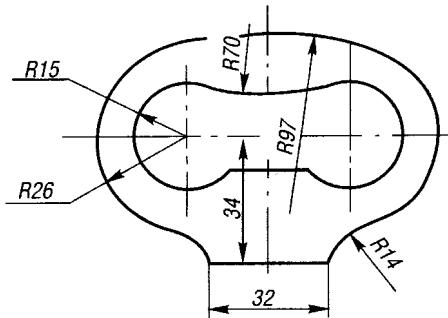

班级

姓名

学号

作业二 平面图形画法

作业指导书

一、内容

抄绘平面图形。

二、目的

掌握平面图形的尺寸分析、线段分析和圆弧连接的作图方法，进一步掌握国标中规定的尺寸注法。


三、要求

- 选用 A3 幅面图纸，横放，比例 1:1，标注尺寸，图名为“平面图形”。
- 严格遵守国标中有关图幅、图线、尺寸注法的规定，全图中箭头大小应一致，同类型图线粗细应一致。

四、提示

- 分析图形尺寸，确定画图步骤。先画已知线段，再画中间线段，最后画连接线段。将连接点（切点）和连接弧中心标出，便于描深时用。
- 底稿画完后，应认真检查，然后按图纸标准描深。
- 标注全部尺寸。
- 填写标题栏。标题栏中图名、校名用 10 号字，日期用 3.5 号字，其余均用 5 号字书写。

1.

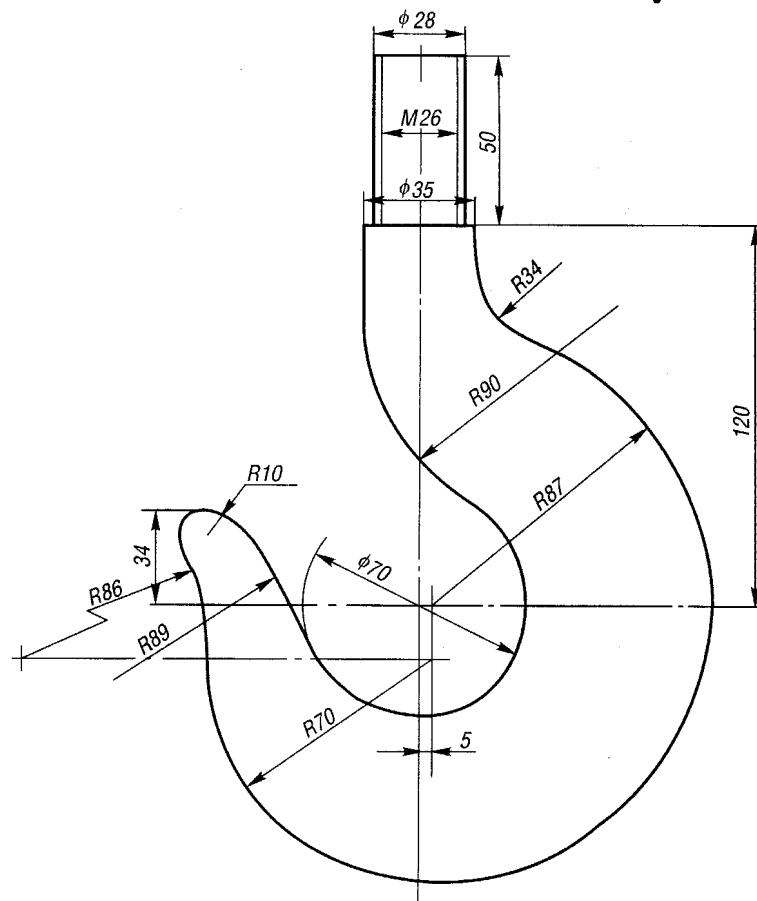


班级

姓名

学号


续作业二 平面图形画法

2.

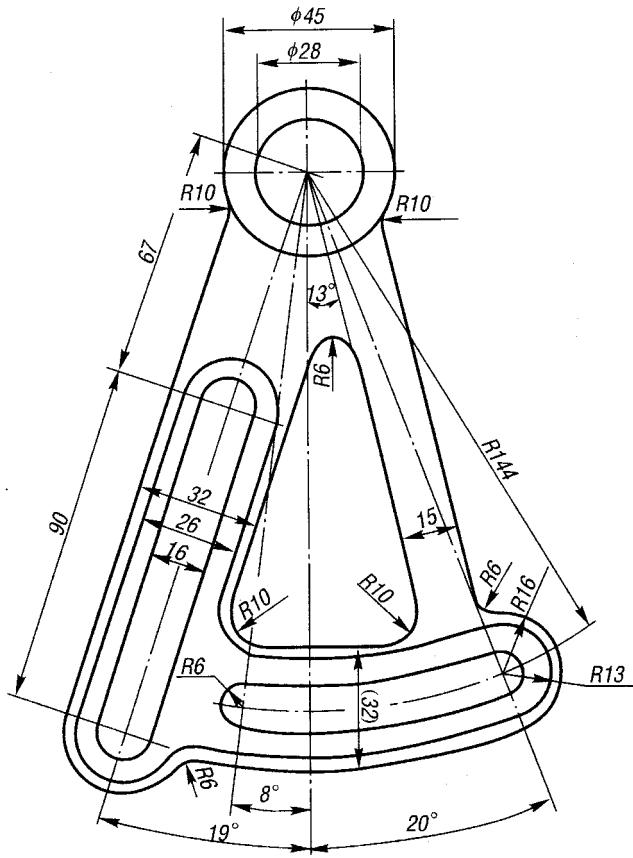

班级

3.

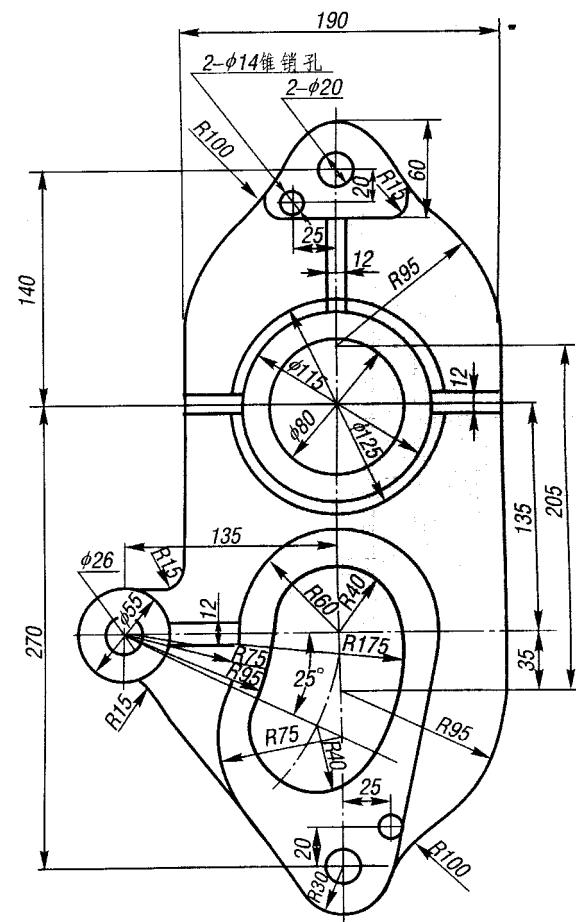


姓名

学号

第二章 投影法的基本知识

2-1 三视图

1. 根据立体图找出相应的三视图，并在括号内填写与立体图相对应的三视图号数。

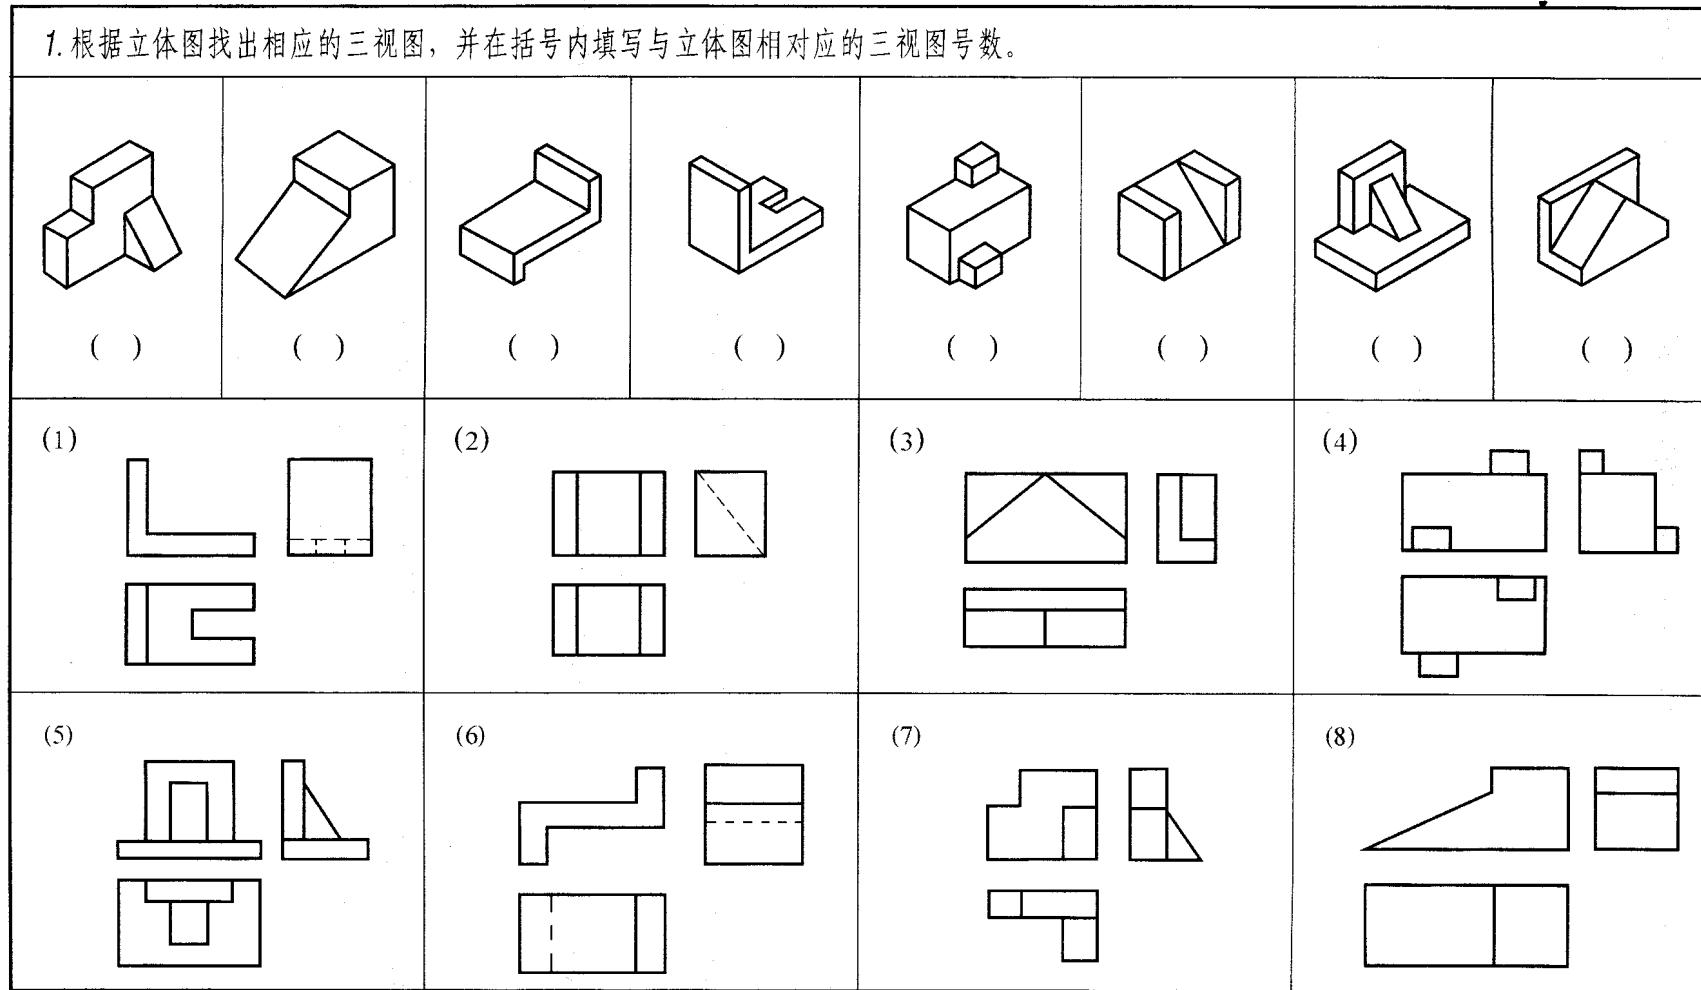

班级

姓名

学号