

高等院校风景园林专业“十二五”规划通用教材

# 风景园林制图 习题集

*Fundamentals of Landscape Drawing  
Student Workbook*

主编 李素英  
副主编 刘丹丹

中国林业出版社

## 参考文献

主 编: 李素英  
副主编: 刘丹丹  
编 委: 曹 新 赵飞鹤 阎晓云  
李亚峰 李 卓

- 唐人卫. 1998. 画法几何及土木工程制图习题集. 南京: 东南大学出版社
- 谢培青, 徐松照. 1998. 画法几何与阴影透视. 北京: 中国建筑工业出版社.
- 陈美华, 袁果等. 2005. 建筑制图习题集. 第五版. 北京: 高等教育出版社
- 王晓俊. 2000. 风景园林设计. 北京: 江苏科学技术出版社
- 辽宁省林业学校等. 1992. 园林制图. 北京: 中国林业出版社
- 黄水生, 李国生. 2007. 建筑透视与阴影习题集. 第二版. 广州: 华南理工大学出版社
- 魏贻铮. 2007. 庭园设计典例. 北京: 中国林业出版社
- 刘少宗. 1999. 中国优秀园林设计集. 天津: 天津大学出版社
- 清华大学建筑学院. 2000. 颐和园. 北京: 中国建筑工业出版社
- 建筑构造通用图集. 88J10 庭院·小品·绿化
- Grant W. Reid FASLA. 2002 Watson-Guptill Publications.

### 图书在版编目(CIP)数据

风景园林制图习题集 / 李素英主编. —北京: 中国林业出版社,  
2011. 6  
ISBN 978-7-5038-6195-6

I. ①风… II. ①李… III. ①园林设计 - 建筑制图 - 高等学校 - 习题集 IV. ①TU986. 2 - 44

中国版本图书馆 CIP 数据核字 (2011) 第 100368 号

出版 中国林业出版社(100009 北京西城区德内大街刘海胡同 7 号)  
网址: <http://lycb.forestry.gov.cn> 电话: (010)83224477  
发行 新华书店北京发行所  
印刷 三河市祥达印装厂  
版次 2011 年 9 月第 1 版  
印次 2011 年 9 月第 1 次  
开本 787mm × 1092mm 1/8  
印张 21  
字数 230 千字

定价 29.00 元



ISBN 978-7-5038-6195-6

9 787503 861956 >

# 前　　言

风景园林制图课，是一门学习基本理论后要做一定量的习题和作图才能巩固和熟练掌握知识技能的课程。北京林业大学园林学院制图课程组依据普通高等院校工程图学课程教学基本要求，总结多年教学实践经验，参照《房屋建筑工程制图统一标准(GB/T50001—2001)》、《总图制图标准(GB/T50103—2001)》、《建筑制图标准 GB/T50106—2001》等相关标准，在学生试行应用，反复修改的基础上编写了本习题集，与《风景园林制图》教材配套使用。

本习题集由制图的基本知识、投影制图(画法几何与阴影透视)和专业制图三部分内容组成。其特点为，第一，从注重学生园林理论基础教育和动手能力培养出发，充分考虑到不同专业和不同学时的需要，尽可能有针对性地精心选择，编排较多习题和作业量，以便任课教师根据学时和专业实际情况选用和适当增删，同时也可为不同层次的学生提供其需求。第二，内容编排力求符合学习规律，由浅入深，由易到难。第三，在制图的基本知识部分，线型练习力求习题与专业图例相结合。投影制图部分，在画法几何中从体入手再到点、线、面、立体，侧重于学生建立发展空间想象力和读图能力。轴测图部分，侧重从专业实用出发，习题中引入园林庭园平立面图，使学生学以致用。在透视中侧重培养学生单体建筑画透视的能力，同时努力使学生较为扎实地掌握与园林专业有关的绘制鸟瞰图的技巧，并使学生从园林空间上对园林构景要素应用加深理解。在专业制图中，本习题集安排的描绘图例练习丰富，从古典园林的平面图、立面图、剖面图到现代园林的施工图均有较多例子。教师可根据教学计划做出练习安排，学生也可根据自己的学习兴趣做出选择。

《风景园林制图习题集》主要由北京林业大学园林学院教师李素英、刘丹丹、曹新编写，同济大学赵飞鹤，内蒙古农林大学阎晓云、李亚峰，河南农业大学李卓也参加了编写；北京林业大学学生郜盈雪为本书描图提供了帮助；北京林业大学园林学院领导和许多老师对于本书的编写给予了大力支持，在此表示感谢。

由于水平有限，书中难免存在不妥之处，真诚希望广大读者批评指正。

编　者

# 目　　录

一、制图的基本知识	.....	(1)
1. 字体练习	.....	(1)
2. 线型练习	.....	(3)
3. 园林构景要素的画法	.....	(4)
二、投影的基本知识	.....	(7)
1. 根据立体图画出三面投影图	.....	(7)
2. 标出点、线、面在立体图上的位置	.....	(15)
三、点、直线、平面的投影	.....	(15)
1. 点的投影	.....	(15)
2. 直线的投影	.....	(16)
3. 平面的投影	.....	(18)
4. 点、直线、平面的关系	.....	(19)
四、投影变换	.....	(23)
换面法	.....	(23)
五、立体的投影	.....	(24)
1. 平面立体的投影	.....	(24)
2. 平面与平面立体相交	.....	(25)
3. 直线与平面立体相交	.....	(26)
4. 根据两面投影补平面立体第三投影	.....	(27)
5. 平面立体与平面立体相交	.....	(32)
6. 屋面交线的投影	.....	(35)
7. 曲面立体的投影	.....	(36)
8. 平面与曲面立体相交	.....	(37)
9. 直线与曲面立体相交	.....	(38)
10. 平面立体与曲面立体相交	.....	(38)
11. 曲面立体与曲面立体相交	.....	(41)
12. 双曲抛物面	.....	(42)
13. 螺旋线、螺旋面	.....	(42)
六、轴测投影	.....	(43)
1. 斜二测投影	.....	(43)
七、正投影图中的阴影	.....	(46)
1. 点的落影	.....	(46)
2. 直线的落影	.....	(46)
3. 平面的落影	.....	(47)
4. 组合体的阴影	.....	(48)
5. 建筑形体的阴影	.....	(49)
6. 曲面体的阴影	.....	(50)
八、透视投影	.....	(51)
1. 透视投影	.....	(51)
2. 透视图中的阴影	.....	(64)
3. 透视图中的倒影	.....	(65)
九、标高投影	.....	(66)
十、平面图、剖面图、断面图	.....	(67)
十一、建筑施工图	.....	(72)
1. 建筑平面图	.....	(72)
2. 建筑立面图	.....	(72)
3. 建筑剖面图	.....	(72)
4. 建筑图详图	.....	(73)
十二、园林工程图施工图的绘制	.....	(74)
1. 园林设计总平面图	.....	(74)
2. 种植设计平面图	.....	(75)
3. 平面放线图	.....	(76)
4. 竖向设计平面图	.....	(77)
5. 铺装平面图及索引图	.....	(78)
6. 水体设计施工图	.....	(79)
7. 园林小品施工详图	.....	(80)

## 1-1 字体练习

# 植物林业大学园林学院风景园林专业总平面图立面图剖面图断面图东南

A horizontal row of 20 empty rectangular boxes, each with a thin black border, intended for students to draw or write in.

西北图号比例日期设计说明详图节点效果鸟瞰透视种植竖向北京配置公



A horizontal row of 20 empty rectangular boxes, intended for children to write their names in, likely as part of a classroom activity.

A horizontal row of 20 empty rectangular boxes, each with a thin black border, intended for children to draw or write in.

设计林业大学园林学院风景园林专业总平面图立剖断图号比例日期北京说明东南西北效

Page 10 of 10

ABCDEFGHIJKLMNPQRSTUVWXYZ 1234567890 ABCDEFGHIJKLMN75° 1234567890











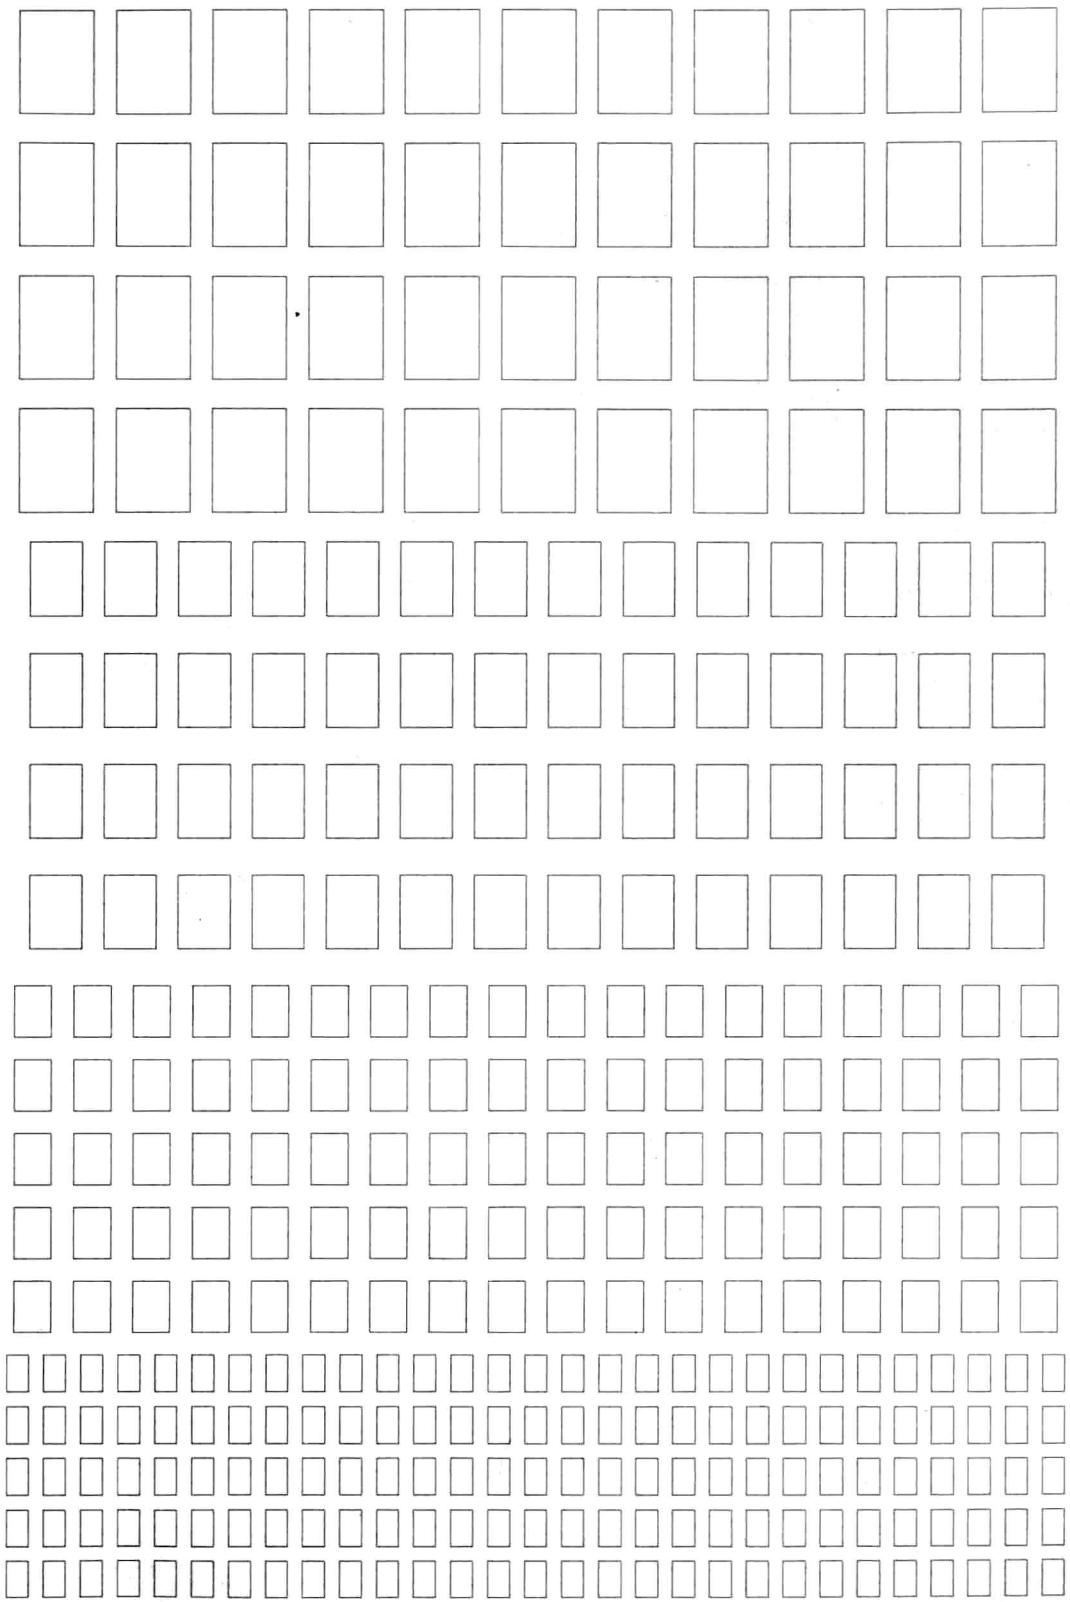
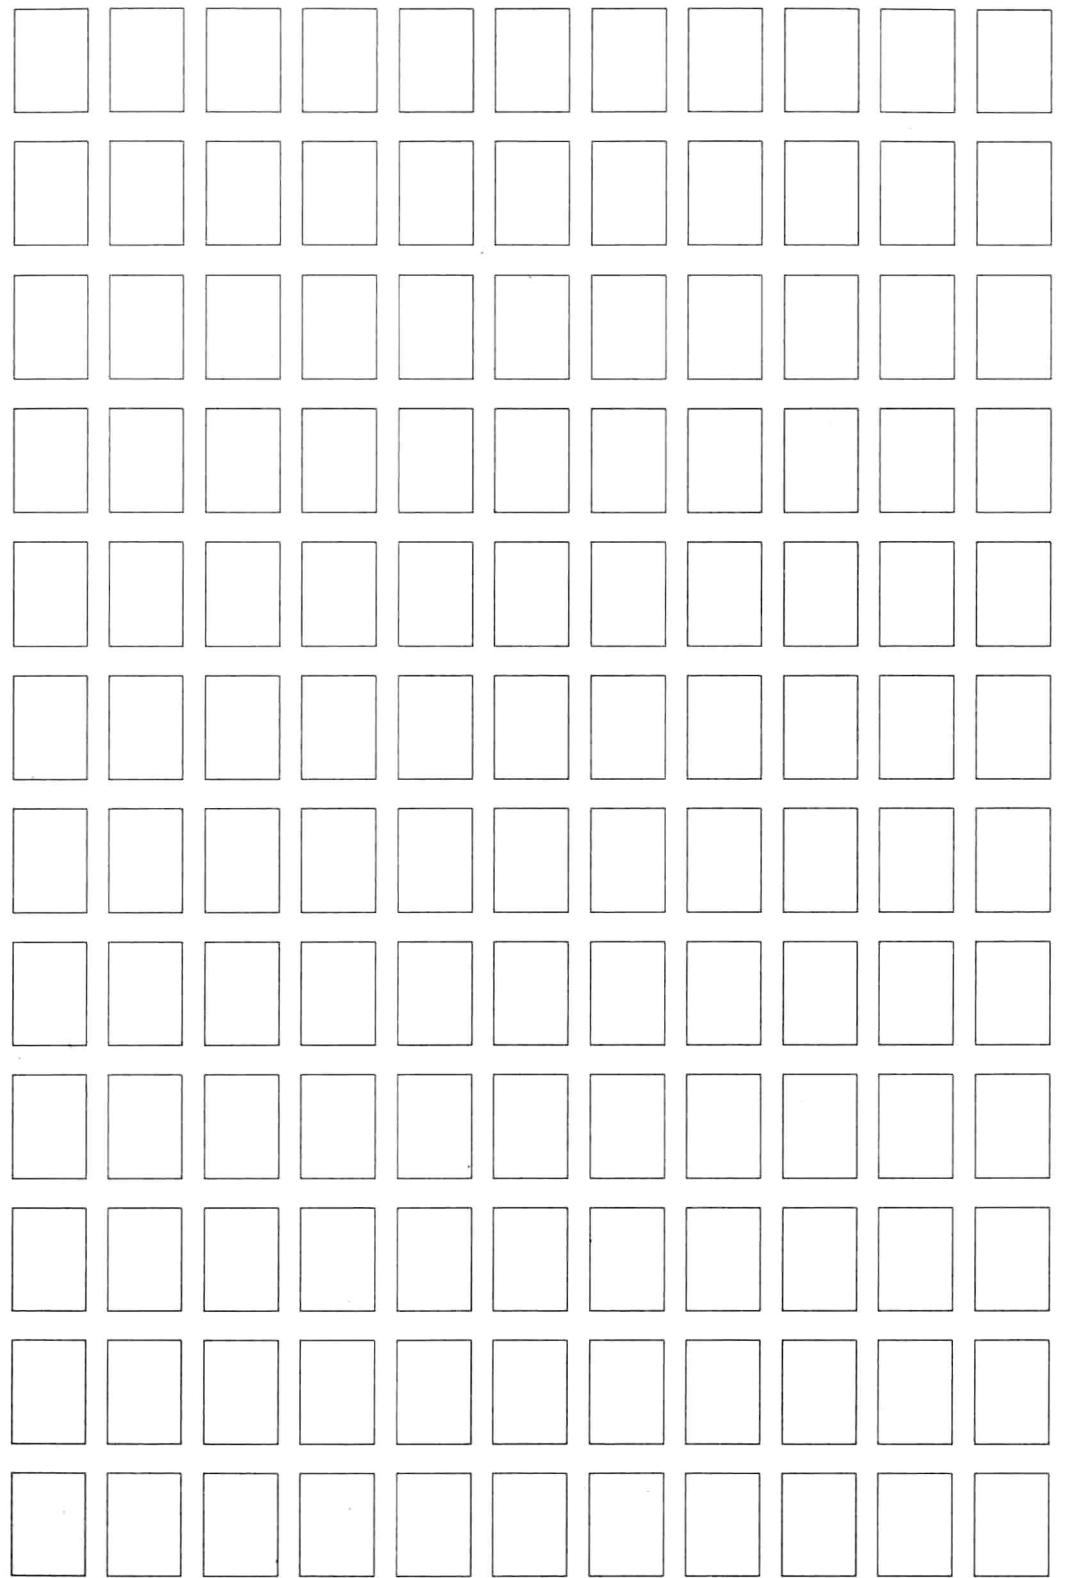


班级

姓名

学号

1-2 线型练习

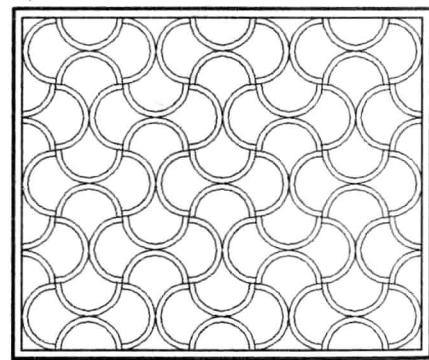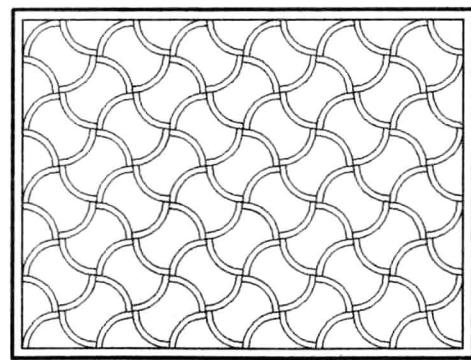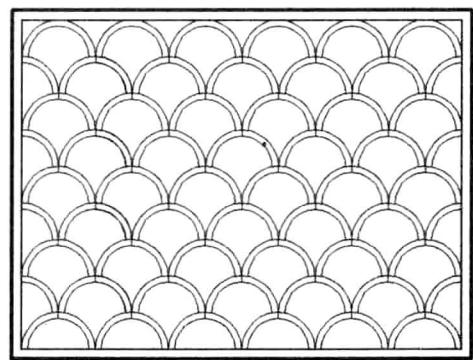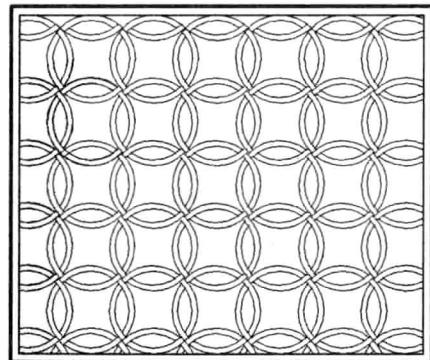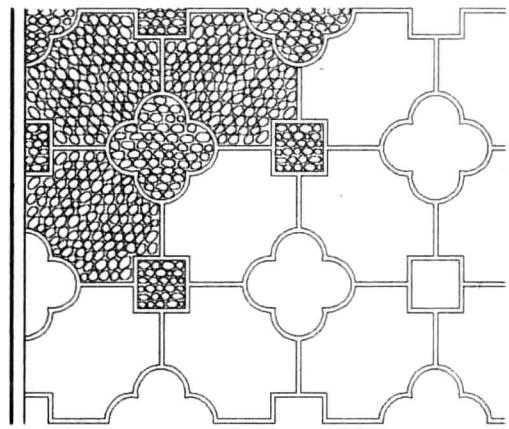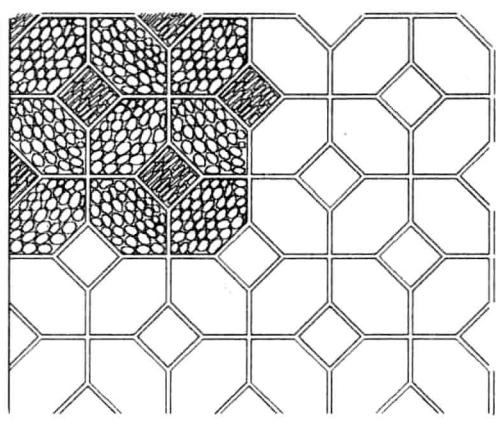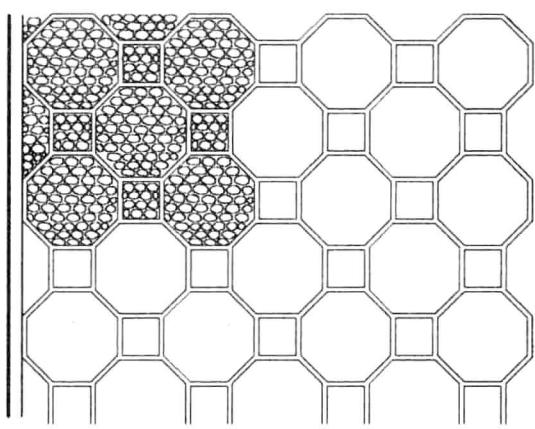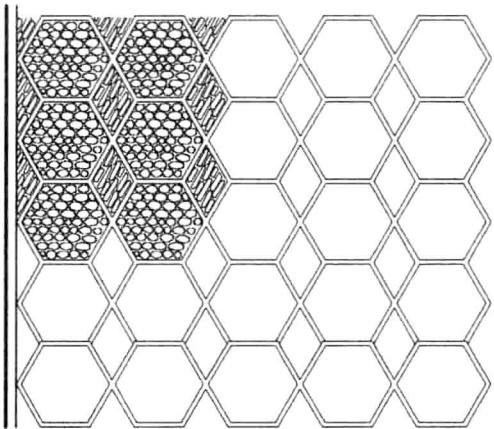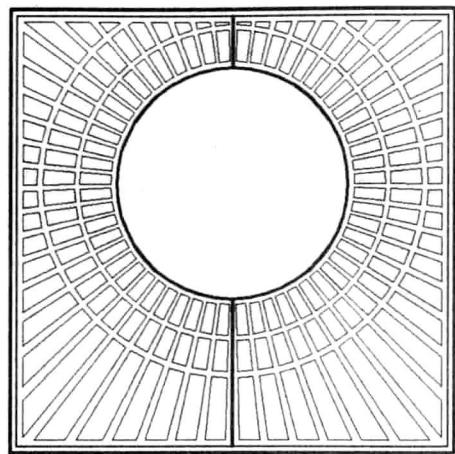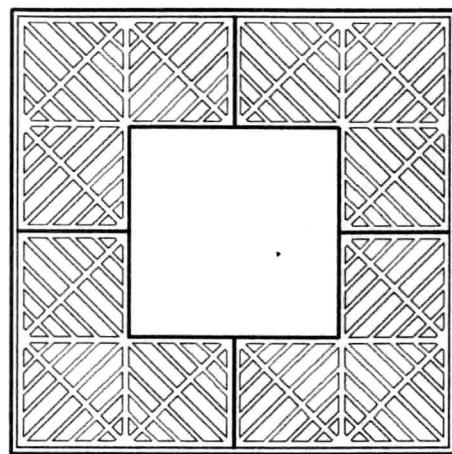
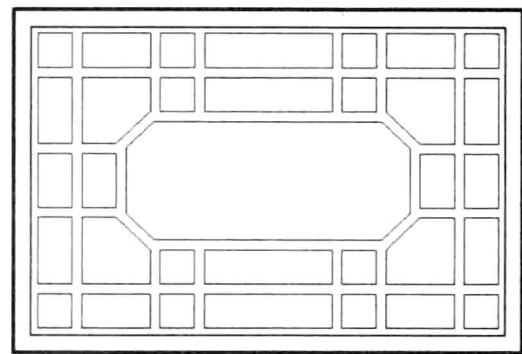
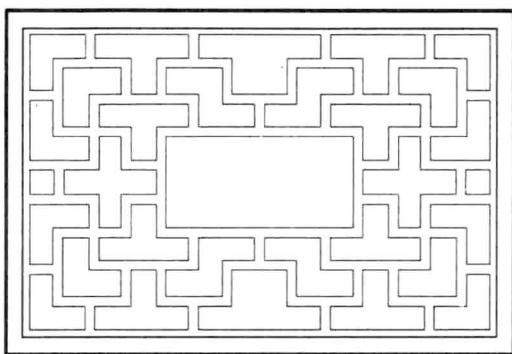


班级

姓名

学号

### 1-3 园林构景要素的画法——石材

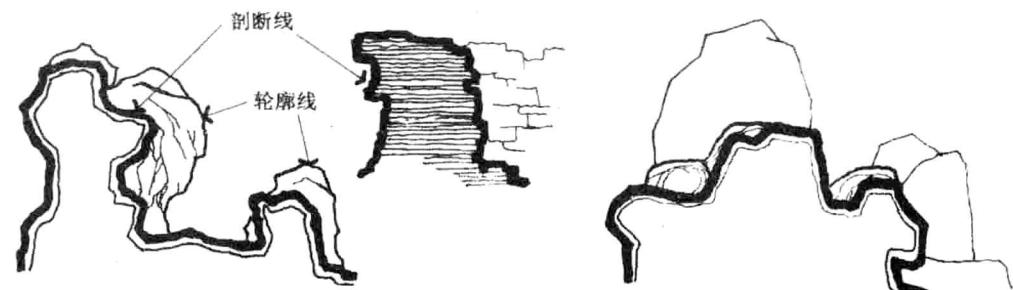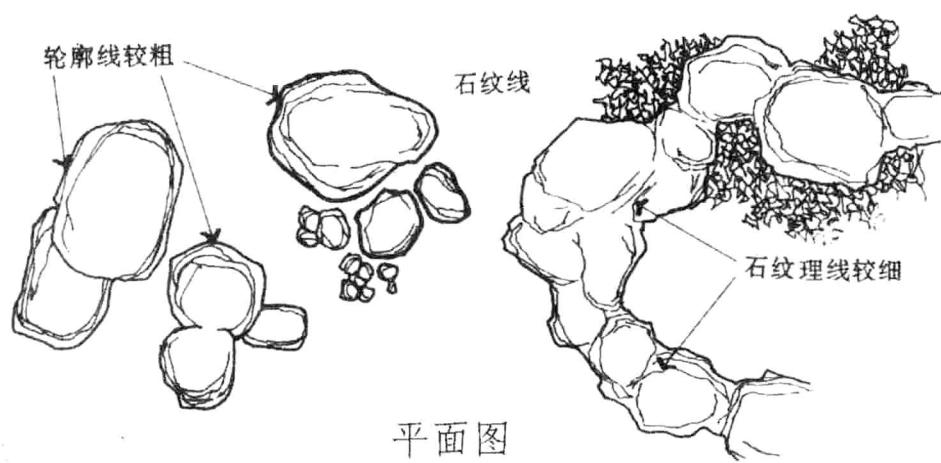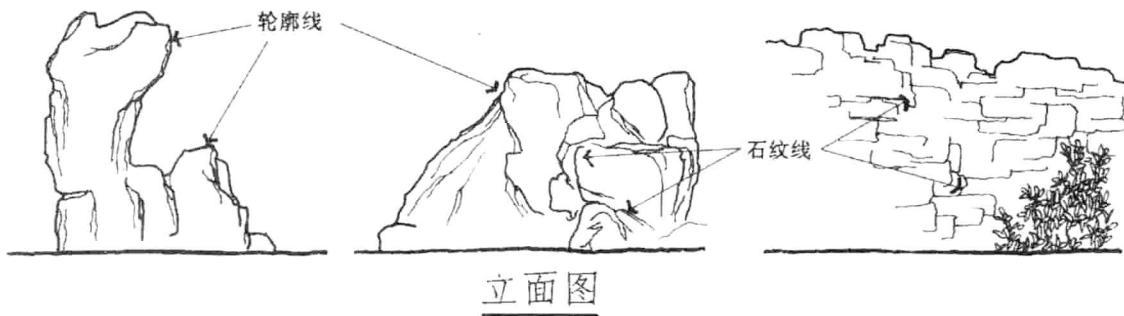


班级

姓名

学号

#### 1-4 园林构景要素的画法——植物

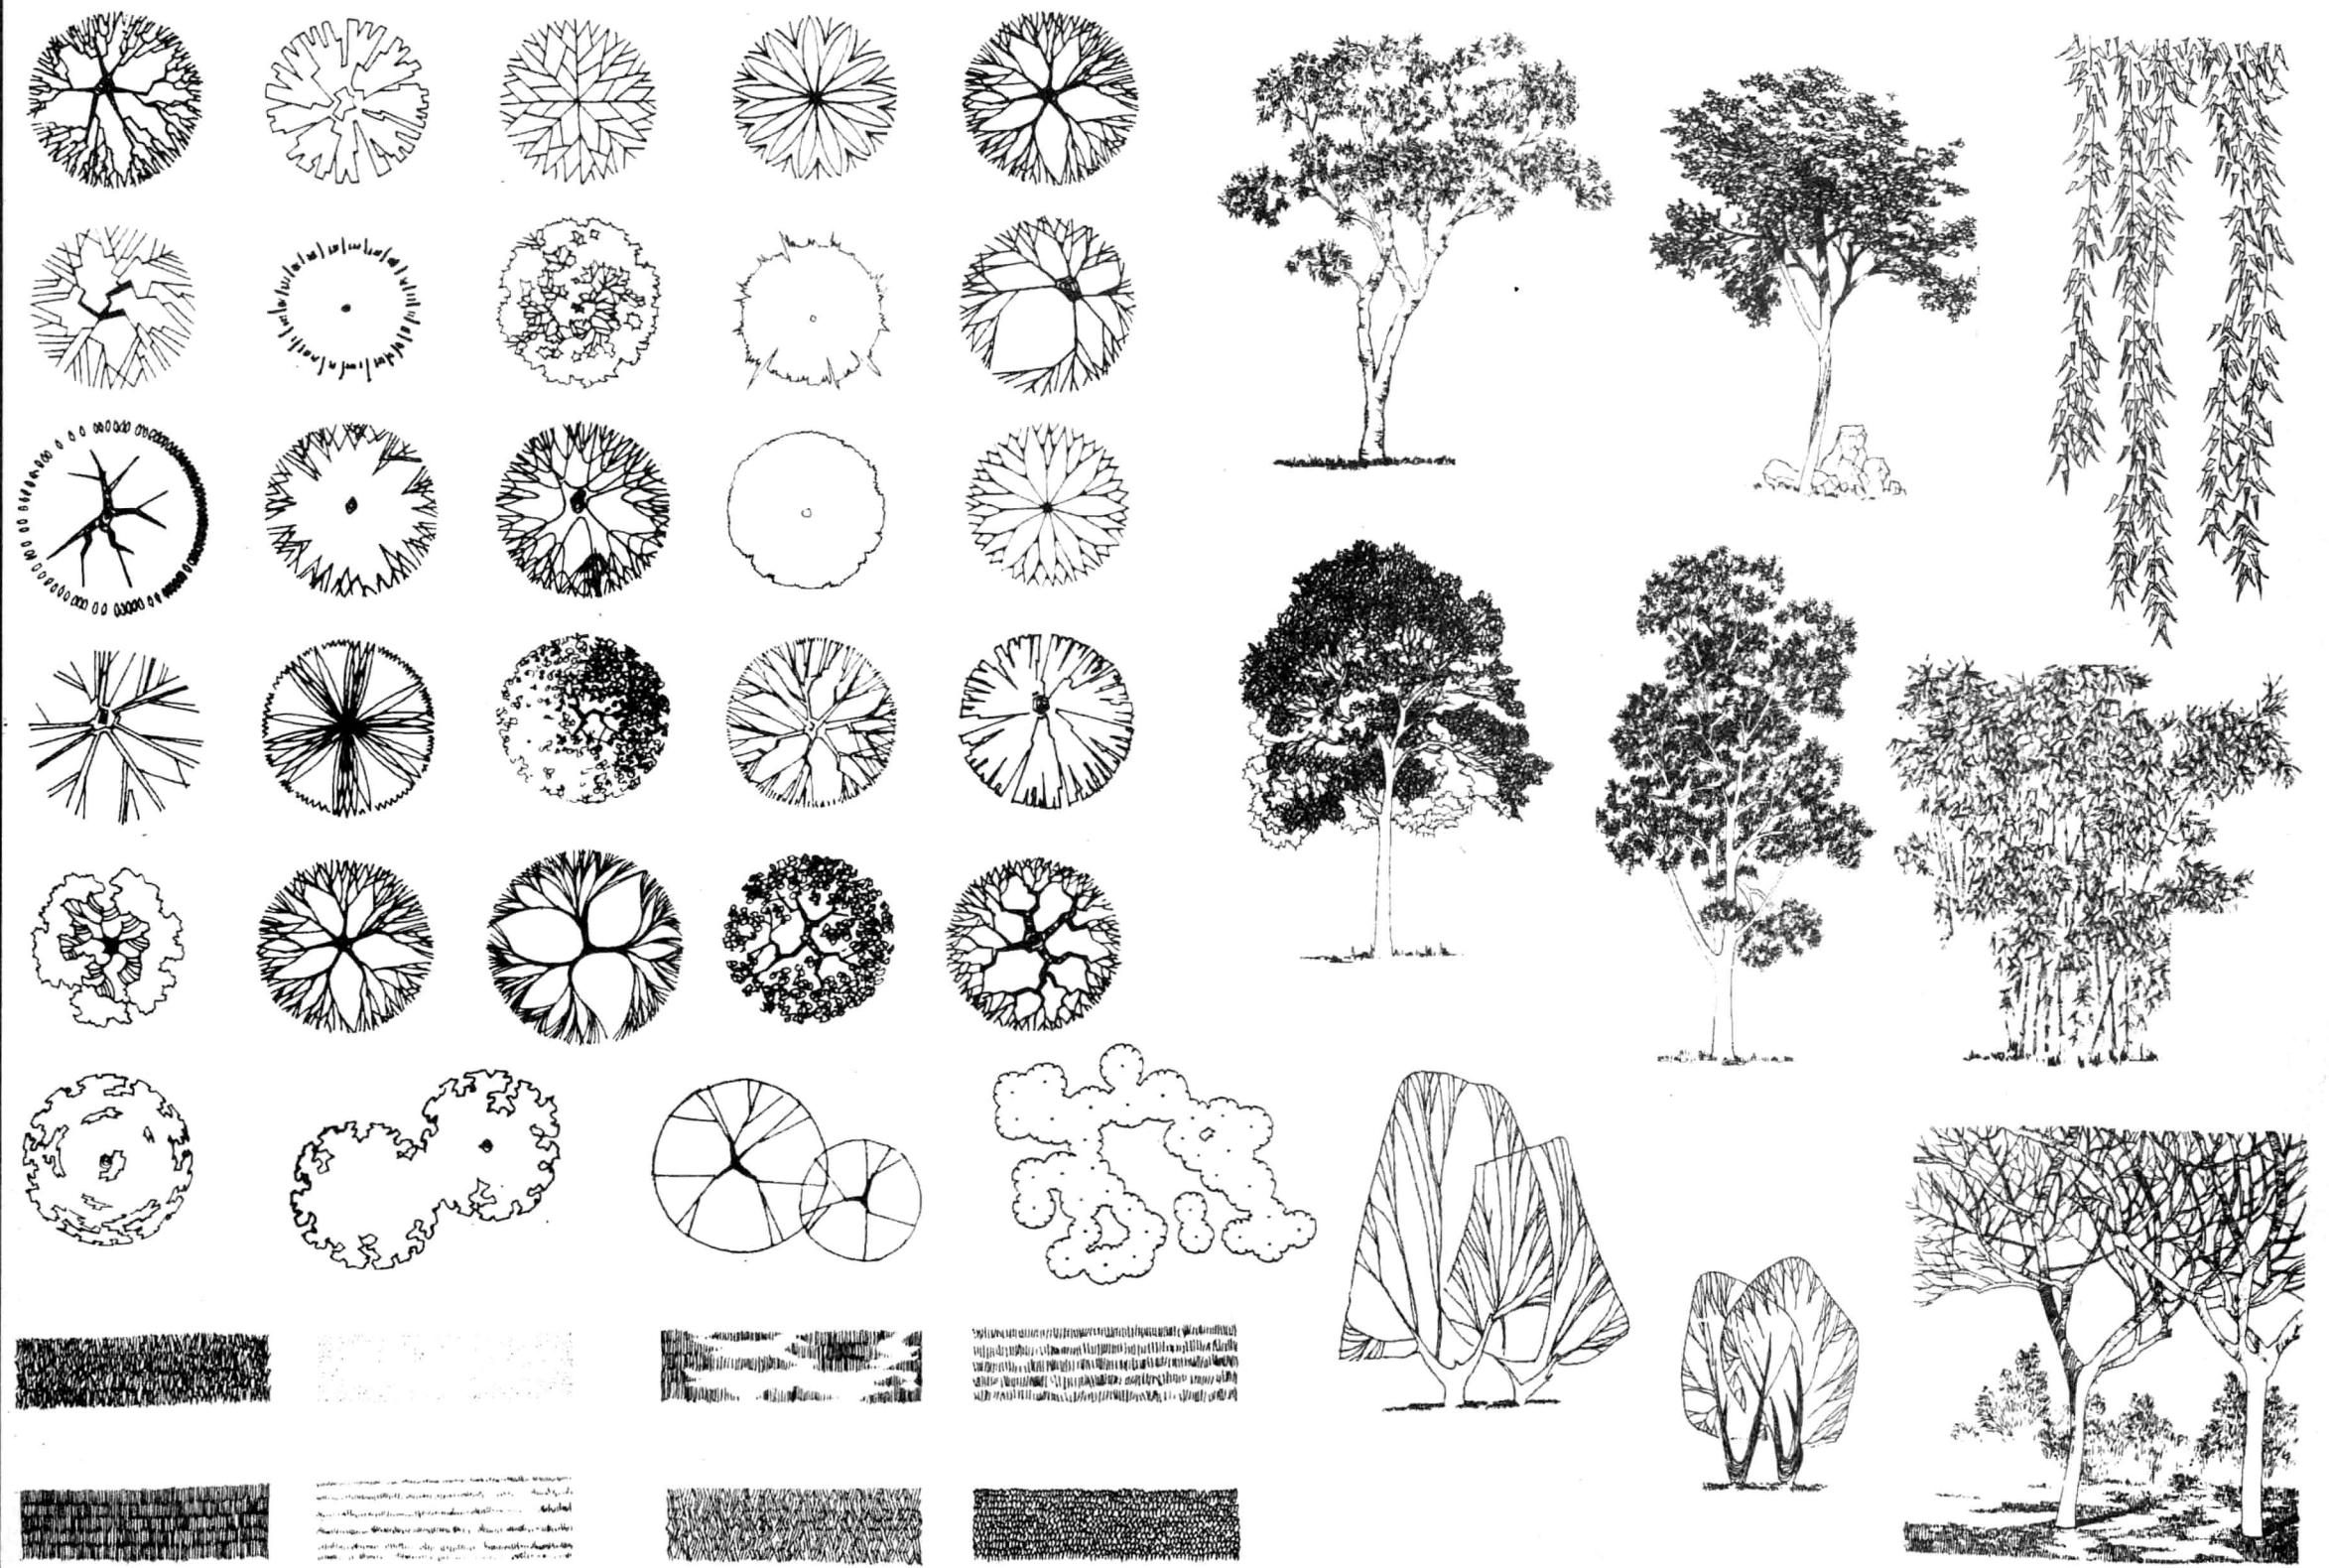


班级


姓名

学号


1-5 园林构景要素的画法

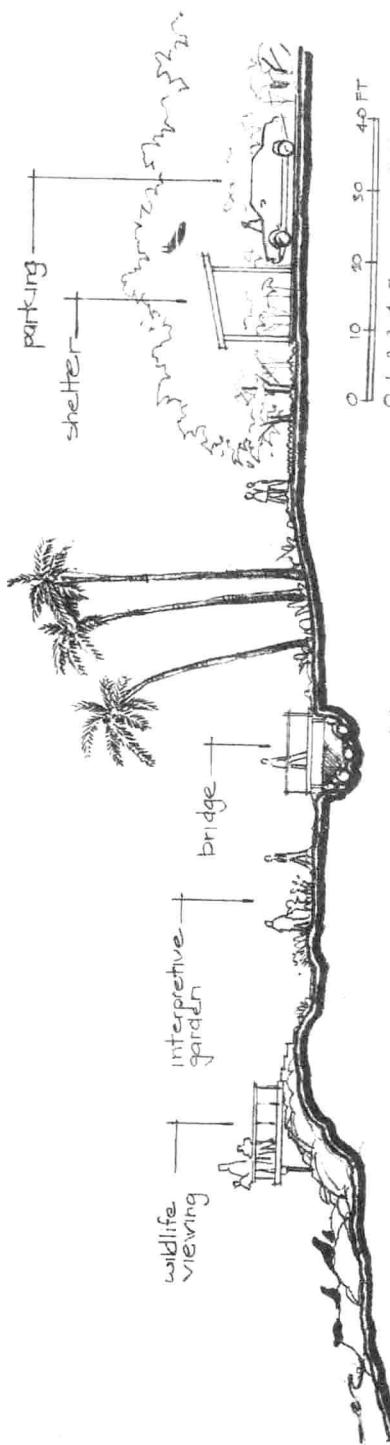


### 1-1 剖面图

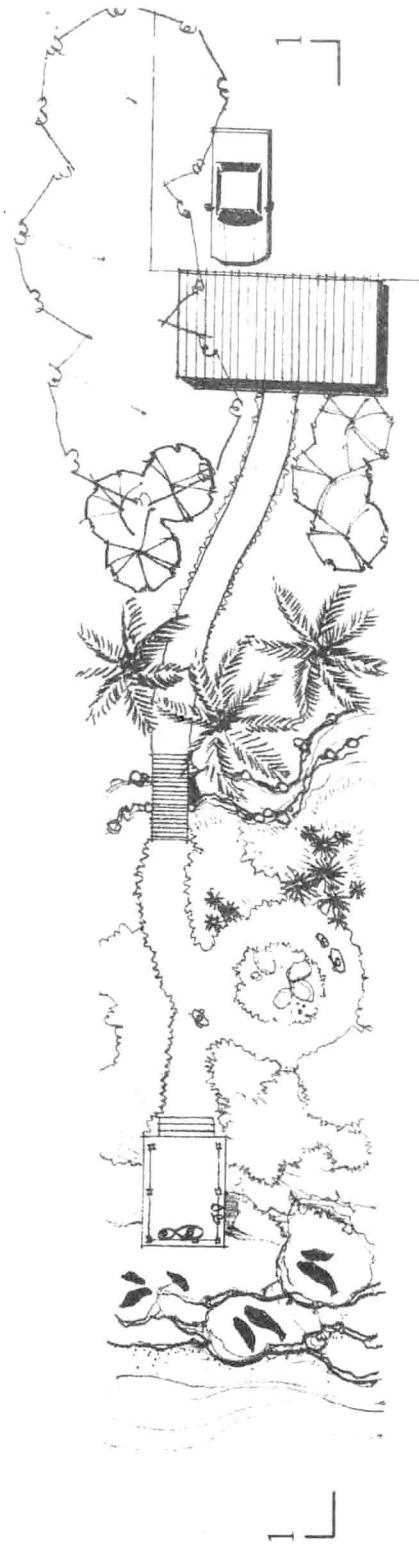


平面圖

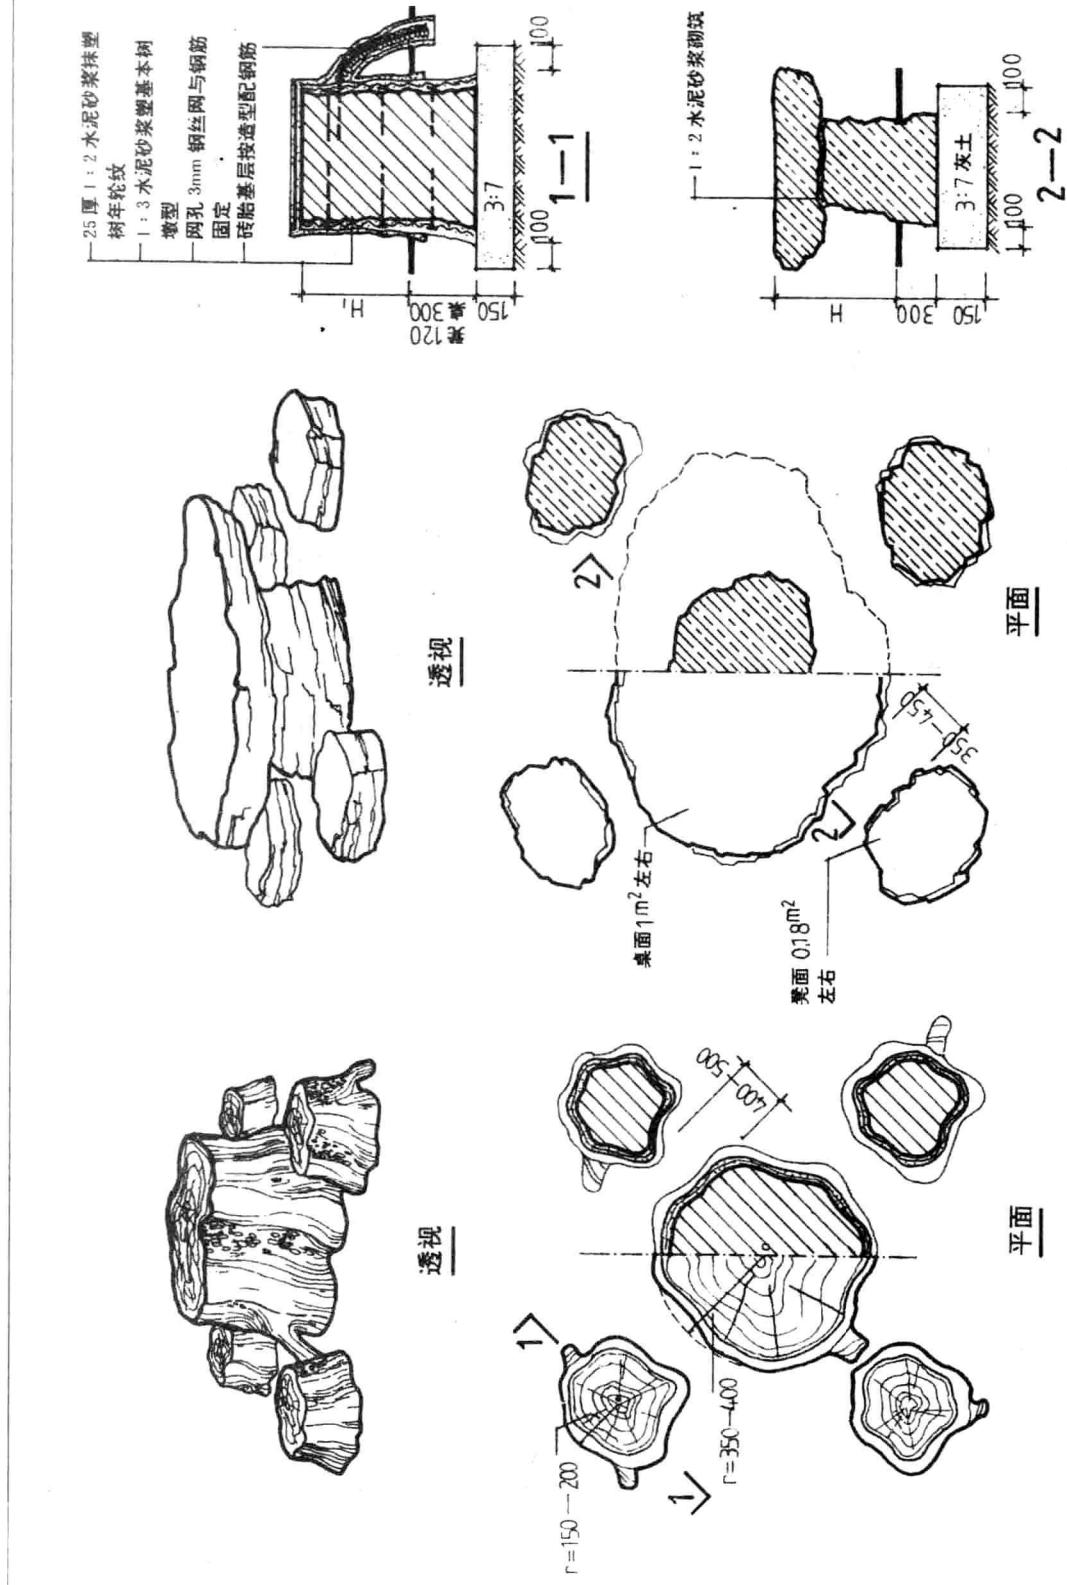


2-1 根据立体图找出下页投影图

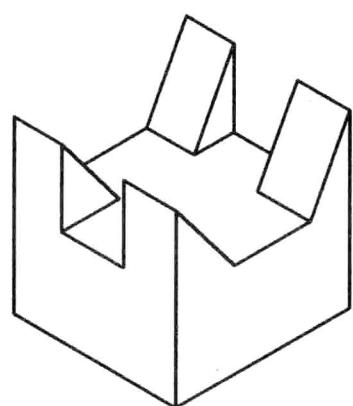


1

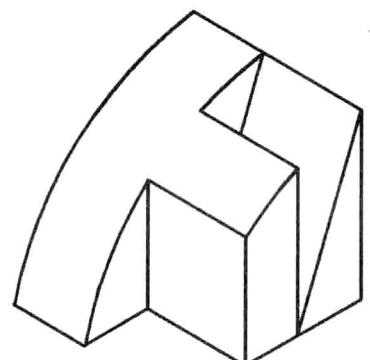


2

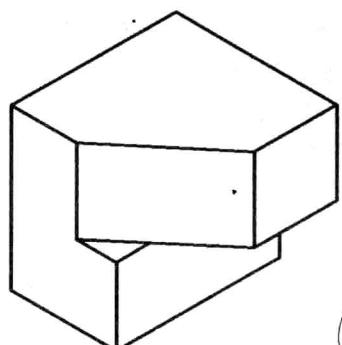


3

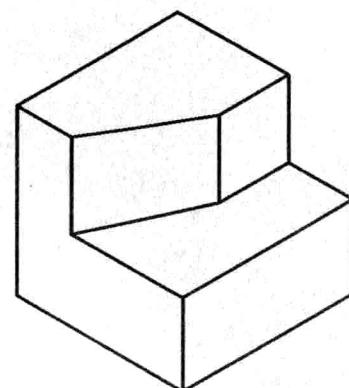


4

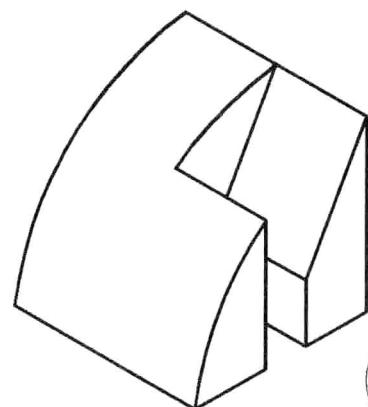


5

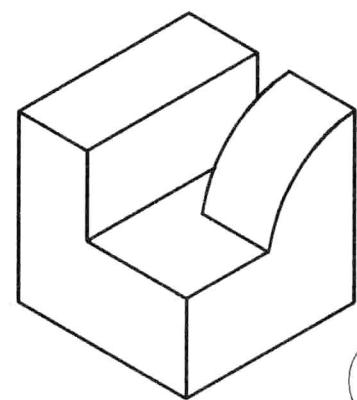


6

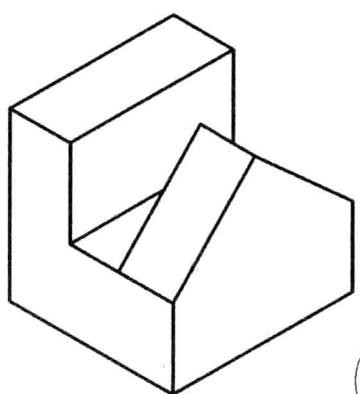


7

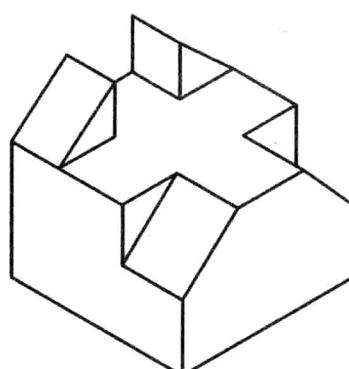


8

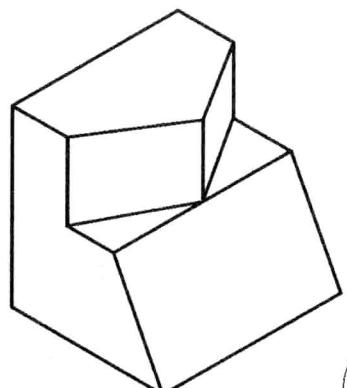


9

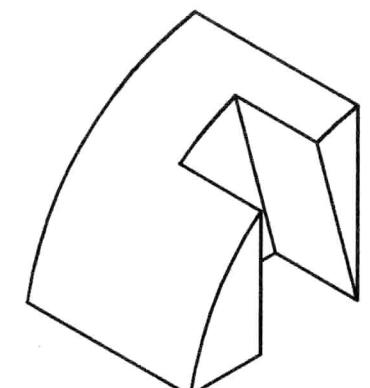










































10

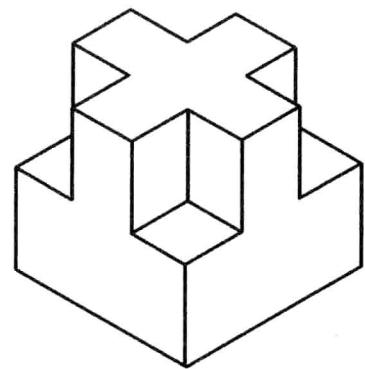

11

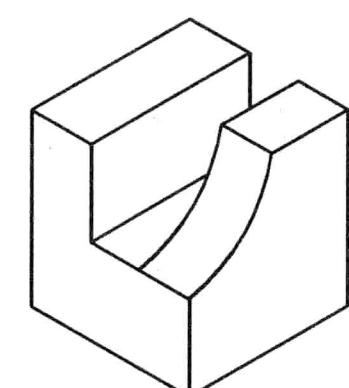

12

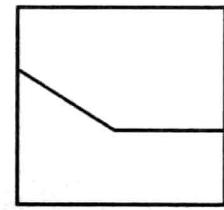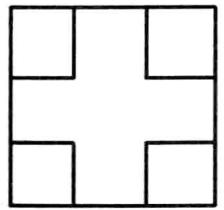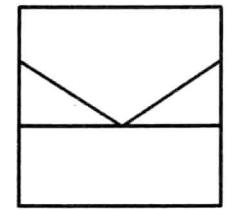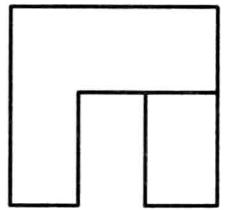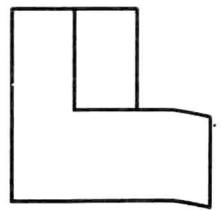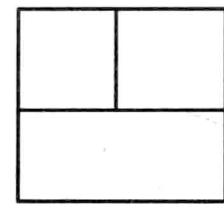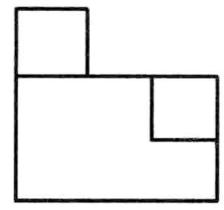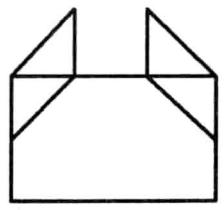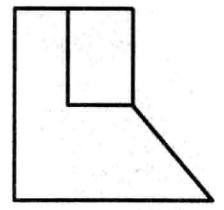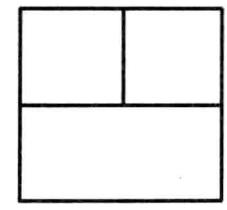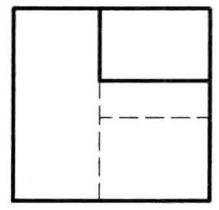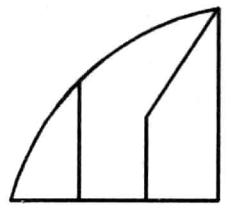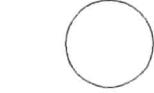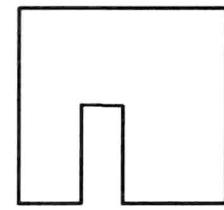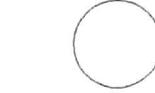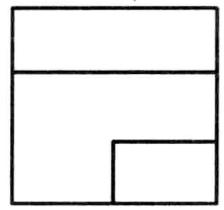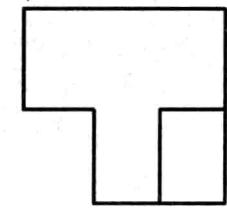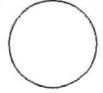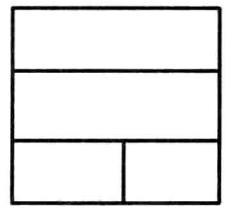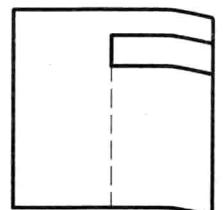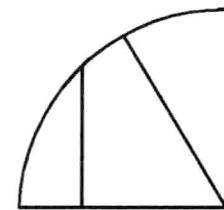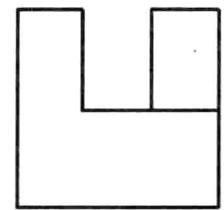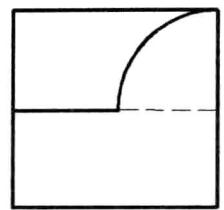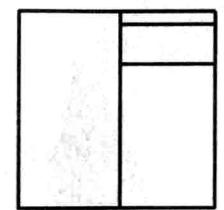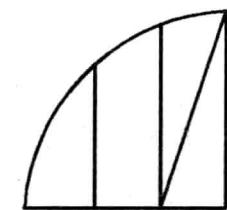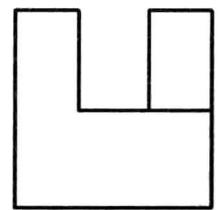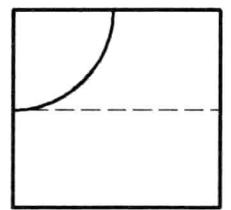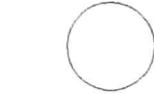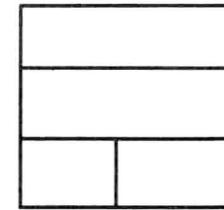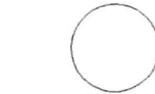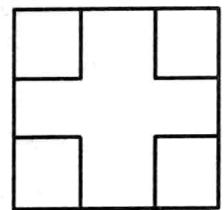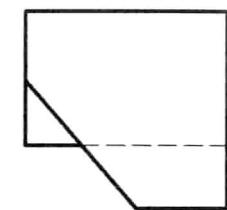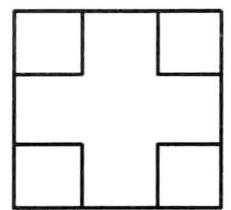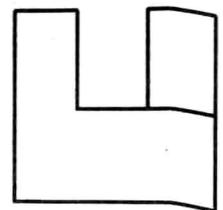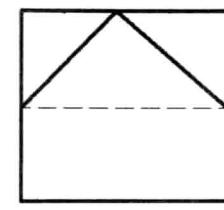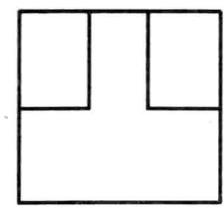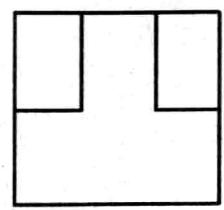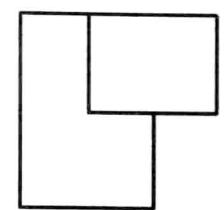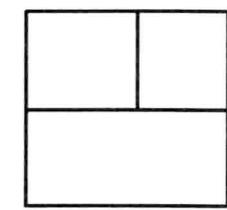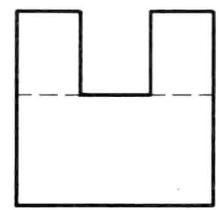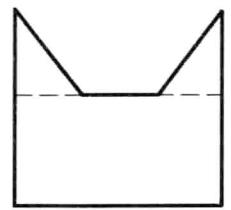


班级

姓名


学号

2-2 根据立体图作出下列各题的投影图(1)


(1)

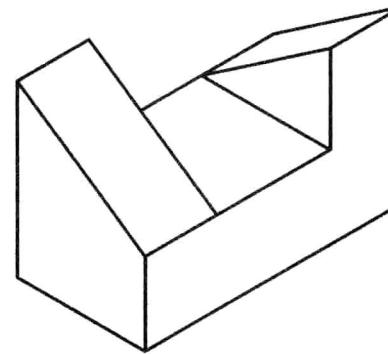


(2)

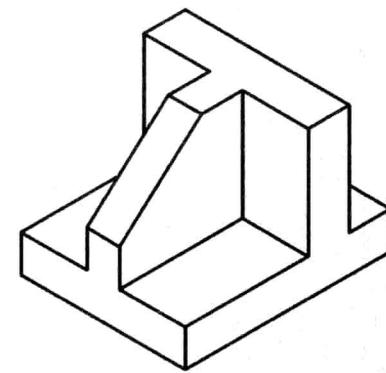


(3)

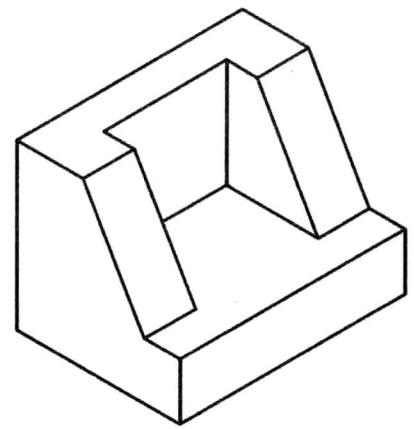


(4)

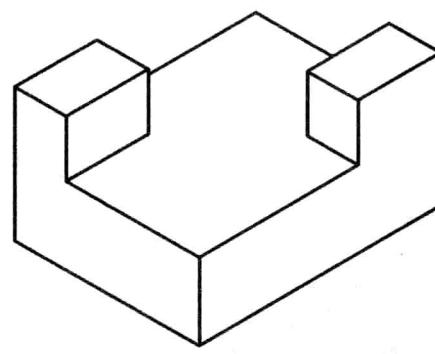

(5)

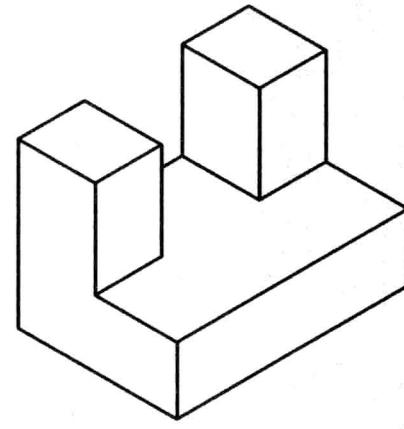

(6)

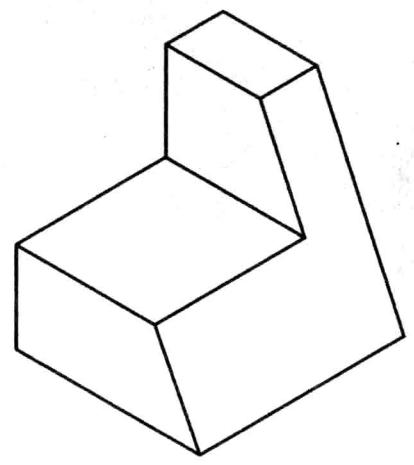


班级

姓名


学号

2-2 根据立体图作出下列各题的投影图 (2)


(7)

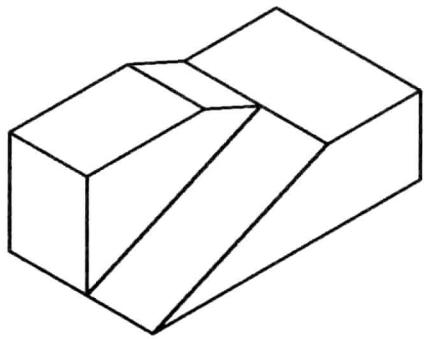


(8)

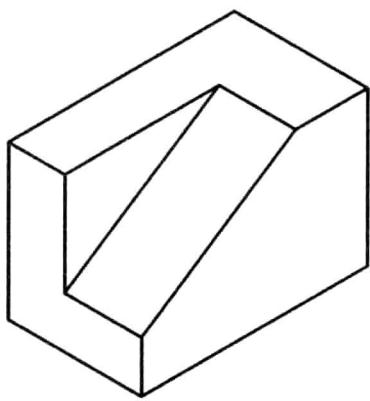


(9)

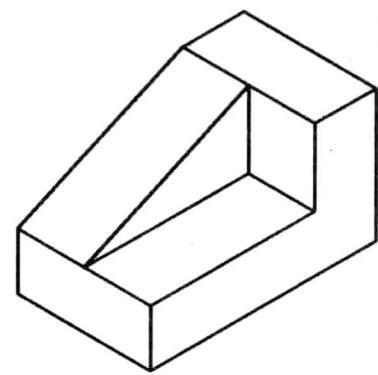


(10)

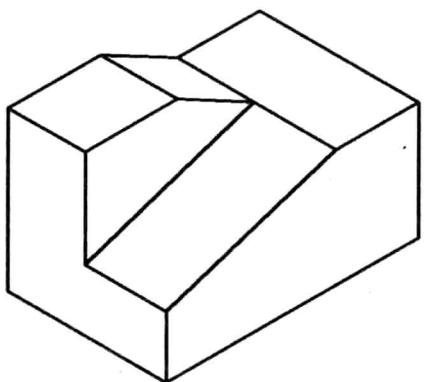

(11)

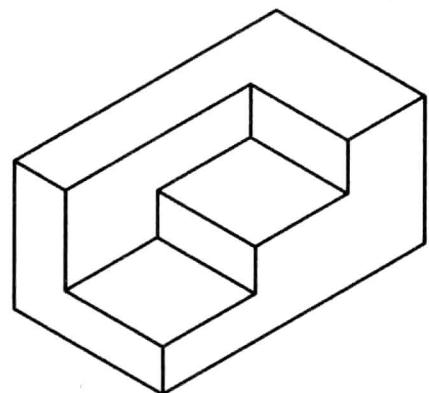

(12)

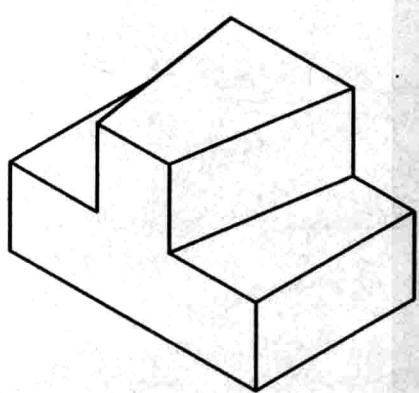

班级


姓名

学号


10

2-2 根据立体图作出下列各题的投影图 (3)


(13)

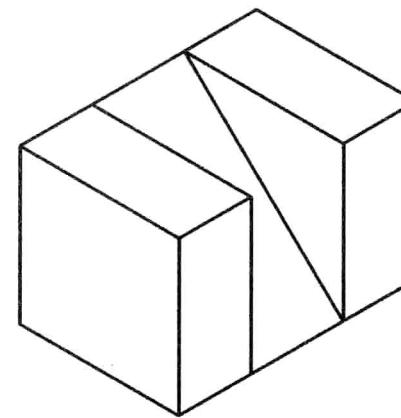


(14)

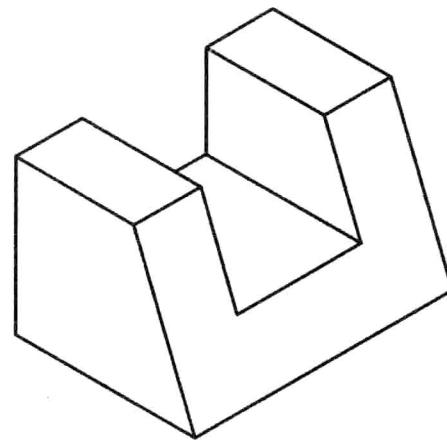


(15)

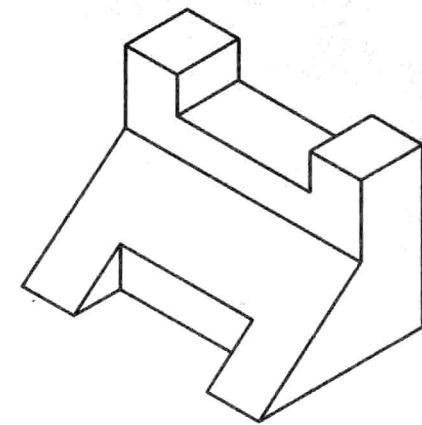


(16)

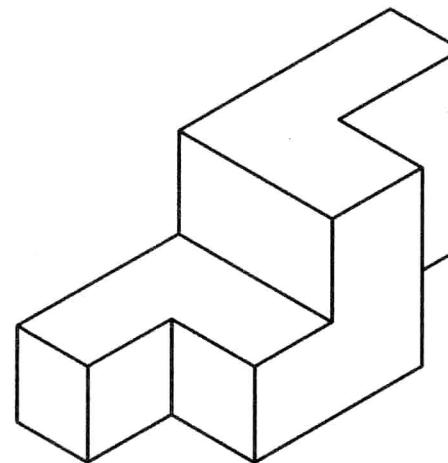

(17)

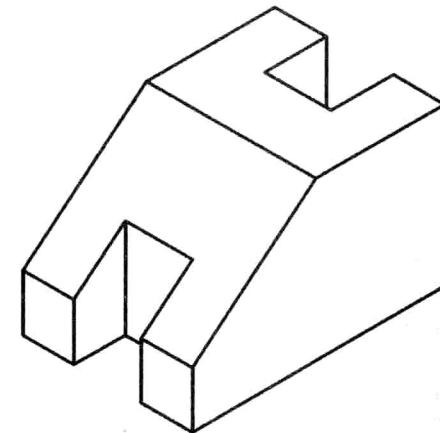

(18)

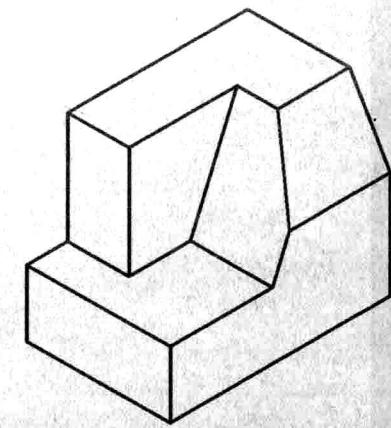

班级


姓名

学号


11

2-2 根据立体图作出下列各题的投影图 (4)


(19)

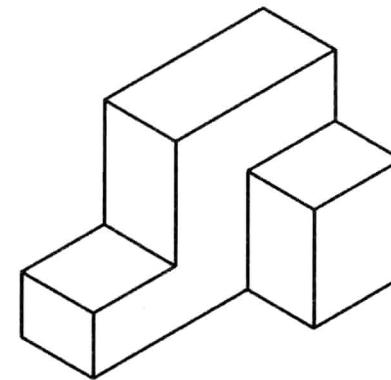


(20)

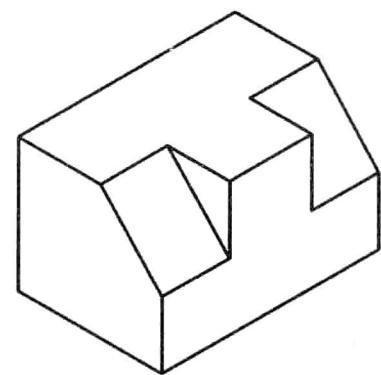


(21)

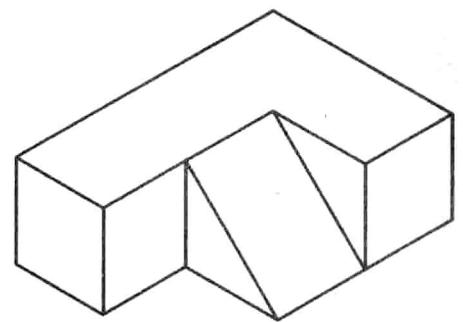


(22)

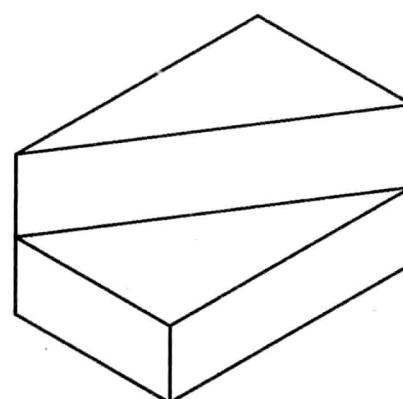

(23)

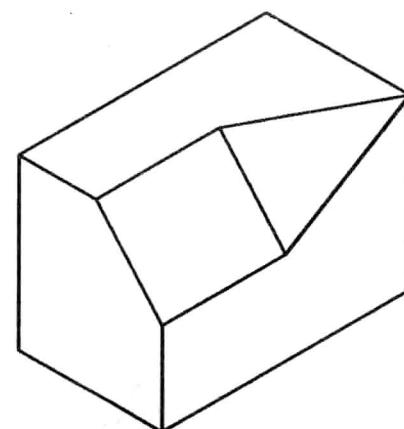

(24)

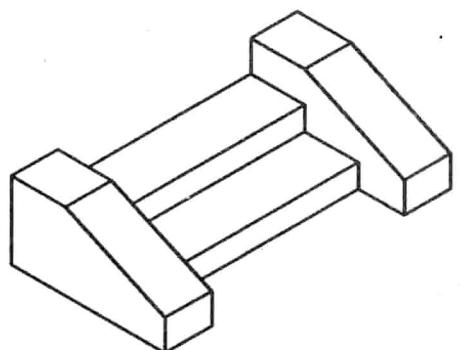

班级


姓名

学号


12

2-2 根据立体图作出下列各题的投影图 (5)


(25)

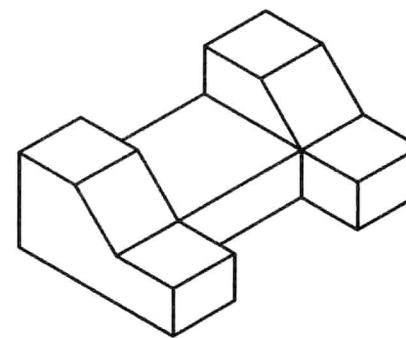


(26)

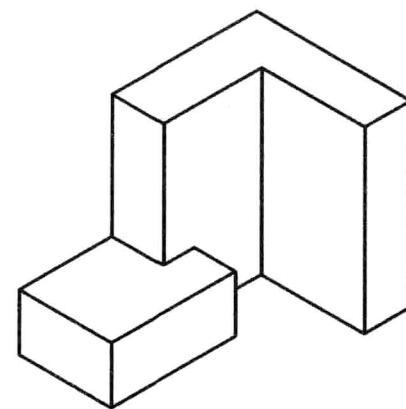


(27)

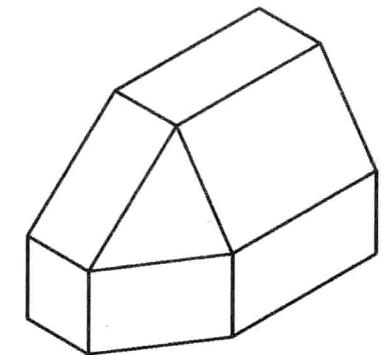


(28)

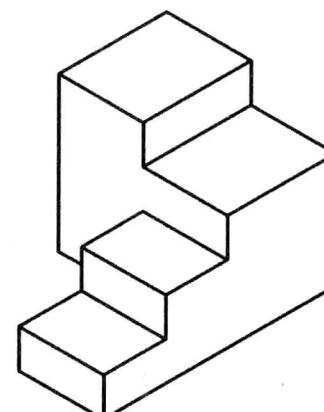

(29)

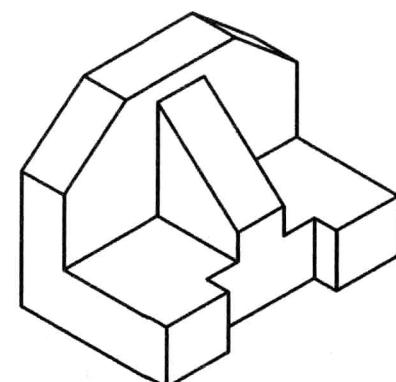

(30)

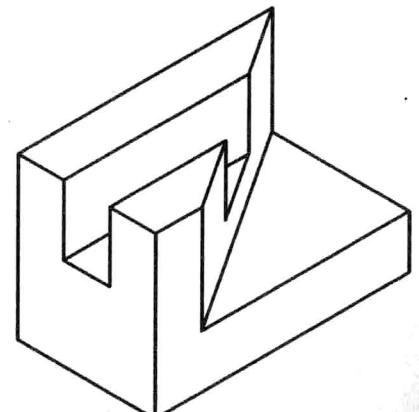

班级


姓名

学号


13

2-2 根据立体图作出下列各题的投影图 (6)


(31)

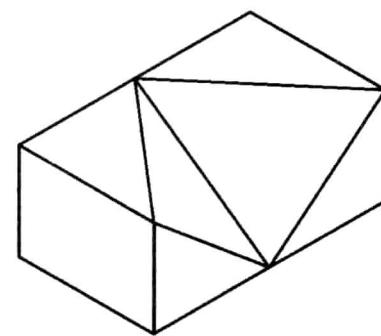


(32)

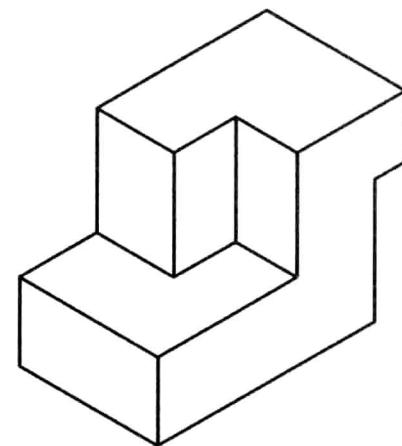


(33)

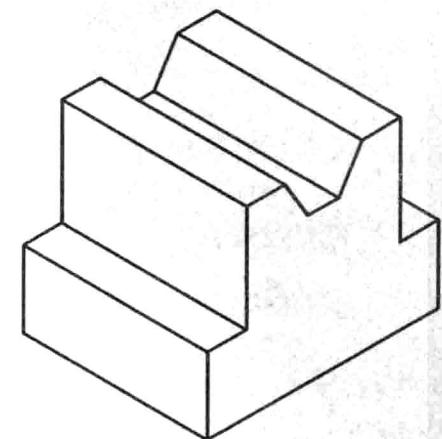


(34)

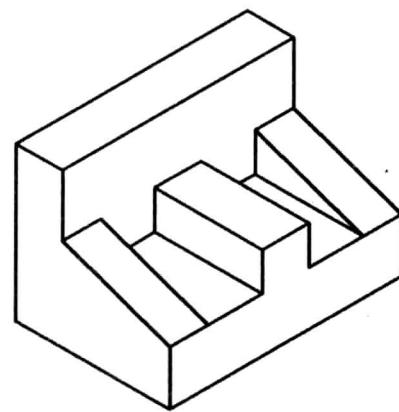

(35)

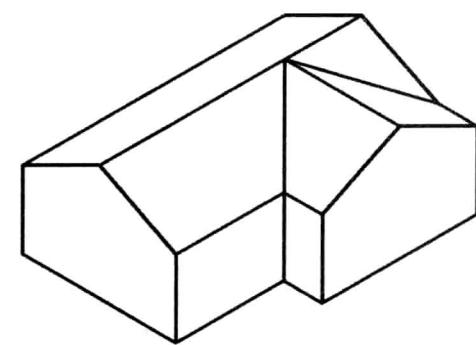

(36)

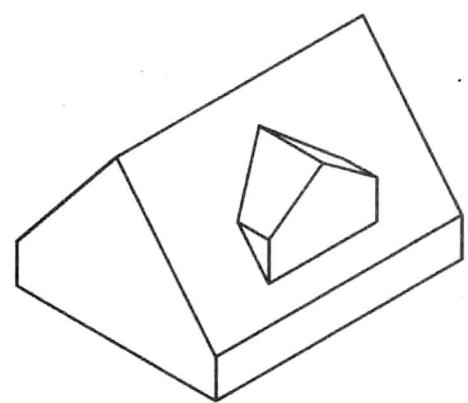

班级

姓名

学号

14